000 «Сетевые решения»

Заказчик: 000 «Специальный застройщик «Тихвин-строй» Шифр объекта: 02-20-00

Многоэтажный жилой дом со встроенными нежилыми помещениями и подземной автостоянкой по ул. Нагорной в г. Екатеринбурге

РАБОЧАЯ ДОКУМЕНТАЦИЯ

Электрооборудование и электроосвещение

02-20-00-30M

Изм.	№ док.	Подп.	Дата
1	12-21	ALEHDTOB	08.2021

000 «Сетевые решения»

Заказчик: 000 «Специальный застройщик «Тихвин-строй» Шифр объекта: 02-20-00

Многоэтажный жилой дом со встроенными нежилыми помещениями и подземной автостоянкой по ул. Нагорной в г. Екатеринбурге

РАБОЧАЯ ДОКУМЕНТАЦИЯ

Электрооборудование и электроосвещение

02-20-00-30M

Главный инженер проекта

Ryporkun

Курочкин А.В.

Изм.	№ док.	Подп.	Дата
1	12-21	Frenotob	08.2021

⊃азре	шение		02-2	20-00-	M0E-00-0				
12	2-21	строительства строительства	Многосекционный жилой дом со встр подземной автостоянкой по ул						
Изм.	/lucm	Содержа	ние изменения	Код	Приме	чание			
		02-20-00-30M							
1	2-4, 9.1-12.1, 41-43, 46, 47 ,50,51	Изменение количества ленты по новому диза	светильников и светодиодной йн проекту	3	Графическа Зам.	я часть.			
		02-20-00-30M.CO							
1		Пересчет осветительн труб, коробок	ого оборудования, кабеля,	3	Графическа Зам.	я часть.			
Изм. вн Составі	ес Аген ил Аген				Ли	ст Лист			
сосінцоі ГИП	ил Аген Куро		02-20-00-3	MOI	1				

Согласовано: Н. Контроль

			Со	держание общих данных						
				Наименование		Прим	ечание			
1.1	Содержан	ние общих	даннь	iX		Из	м.1(Зам.)			
1.2	Ведомост	ть рабочих	черг	ежей основного комплекта		Из	м.1(Зам.)			
1.3	Ведомост	пь ссылочны	ых и і	прилагаемых документов		Из	т.1(Зам.)			
1.4	Общие ук	казания								
	Технические решения, принятые в рабочих чертежах, соответствуют требованиям экологических, санитарно-гигиенических, противопожарных и других норм, действующих на территории Российской Федерации, и обеспечивают безопасную для жизни и здоровья людей эксплуатацию объекта при соблюдении предусмотренных рабочими чертежами мероприятий. Главный инженер проекта Главный инженер проекта									
				02-20-00-30	 DM					
1 Изм. К		2-21 <i>Ягектотов</i> док. Подпись	08.2021 Дата	Многосекционный жилой дом со встроенными неж автостоянкой по ул.Нагорная в			подземной			
Разраб.	Агеносов	Flerentob	05.2021		Стадия	/lucm	Листов			
Проверил	Курочкин	Ryporkun	05.2021	Электрооборудование и электроосвещение.	Р	1.1	-			
Н. контр.	Ивлеев	Uhmeb	05.2021	Узлы замоноличиваемой трубной разводки	000	О Сетевые	решения			

Взам. инв.№

Подпись и дата

Инв.№ подп.

Nucm	Наименование	Приг	мечани
1.1–1.4	Общие данные	Из	м.1(Зам.)
2	Схема электрическая однолинейная 1ШУ, 1ВРУ, 1АВР1, 1АВРП1,1АВР2,1АВРП2	Из	м.1(Зам.
3	Схема электрическая однолинейная 2ШУ, 2ВРУ, 2АВР1, 2АВРП1	Из	м.1(Зам.
4	Схема электрическая однолинейная З.1ШУ, З.1ВРУ, З.1АВР1, З.1АВРП1	Из	м.1(Зам.
5	Схема электрическая однолинейная З.2ШУ, З.2ВРУ, З.2АВР1, З.2АВРП1		
6	Схема электрическая однолинейная ШУп, BPУn, ABPn, ABPПn,ABPn,ABPПn		
7.1–7.2	Схема электрическая однолинейная ШРС1,ШРС2		
8.1–8.2	Схема электрическая однолинейная ШРСЗ,ШРСп		
9.1-9.2	Схема электрическая однолинейная ШО1,ШО2	Из	м.1(Зам.
10.1–10.2	Схема электрическая однолинейная ШОЗ,ШОп	Из	м.1(Зам.
11.1–11.2	Схема электрическая однолинейная ШАО1,ШАО2	Изг	м.1(Зам.
12.1–12.2	Схема электрическая однолинейная ШАОЗ,ШАОп	Из	м.1(Зам.
13.1–13.2	Схема электрическая однолинейная АХПС1,АХПС3		
14.1–14.2	Схема электрическая однолинейная АХПС2,ЩСкр.С2		
15.1–15.3	Схема электрическая однолинейная ШВп,ШВ1.1,ШВ1.2		
16.1–16.3	Схема электрическая однолинейная ШВ2,ШВ3.1,ШВ3.2		
17.1–17.3	Схема электрическая однолинейная ШС-ИТП, ШРПН, ШС-НХ		
18.1–18.2	Схема электрическая однолинейная ШСС1,ШССс2		
19.1	Схема электрическая однолинейная ШССсЗ		
20.1–20.4	Схема электрическая однолинейная ШПСп, ШПСс1,ШПСс2,ШПСс3		
21.1–21.3	Схема электрическая однолинейная ВРУоф1,ВРУоф2,ВРУкафе		
22.1–22.4	Схема электрическая однолинейная ВРУд.центр,ВРУк.центр,ШС-УК,ЩС-Прод.М.		
23	Схема электрическая однолинейная ШЭ		
24	Схема электрическая однолинейная ШК		
25	Схема заземления, молниезащиты и уравнивания потенциалов		
26	Паркинг. Этаж -1. Электрооборудование		
27	С1,2,3. Этаж 1. Электрооборудование		
28	С1. Этаж 2–13. Электрооборудование		
29	С1. Этаж 14-16. Электрооборудование		
30	С1. Этаж 17(Тех.чердак). Электрооборудование		

Взам. инв.№

Подпись и дата

Инв.№ подп.

	Ведомость рабочих чертежей основного комплекта	
/lucm	Наименование	Примечания
31	С1. Кровля. Электрооборудование	
32	С2. Этаж 2–5. Электрооборудование	
33	С2. Этаж 6-7. Электрооборудование	
34	С2. Этаж 8(Тех.чердак). Электрооборудование	
35	С2. Кровля. Электрооборудование	
36	СЗ. Этаж 2-26. Электрооборудование	
37	СЗ. Этаж 27–31. Электрооборудование	
38	СЗ. Этаж 32(Тех.чердак). Электрооборудование	
39	СЗ. Кровля. Электрооборудование	
40	Паркинг. Этаж -1. Электроосвещение	
41	С1,2,3. Этаж 1. Электроосвещение	Изм.1(Зам.)
42	С1. Этаж 2-13. Электроосвещение	Изм.1(Зам.)
43	С1. Этаж 14-16. Электроосвещение	Изм.1(Зам.)
44	С1. Этаж 17(Тех.чердак). Электроосвещение	
45	С1. Кровля. Электроосвещение	
46	С2. Этаж 2-5. Электроосвещение	Изм.1(Зам.)
47	С2. Этаж 6-7. Электроосвещение	Изм.1(Зам.)
48	С2. Этаж 8(Тех.чердак). Электроосвещение	
49	С2. Кровля. Электроосвещение	
50	СЗ. Этаж 2-26. Электроосвещение	Изм.1(Зам.)
51	СЗ. Этаж 27–31. Электроосвещение	Изм.1(Зам.)
52	СЗ. Этаж 32(Тех.чердак). Электроосвещение	
53	СЗ. Кровля. Электроосвещение	
54	Архитектурное освещение, план фасада в осях 1–29	
55	Архитектурное освещение, план фасада в осях Ф-А	
56	Архитектурное освещение, план фасада в осях 29-1	
57	Архитектурное освещение, план фасада в осях А-Ф	
58	Кабельные конструции для прокладки кабелей в нише. Секция 1	
59	Кабельные конструции для прокладки кабелей в нише. Секция 2	
60	Кабельные конструции для прокладки кабелей в нише. Секция 3	
1 Изм. Ко	- Зам. 12-21 <i>Ягенотов</i> 08.2021 02-20-00-30М	Лист 1.3

Ведомос	ть ссылочных и прилагаемых документов	
Обозначение	Наименование	Примечание
	Ссылочные документы	
ПУЭ 7	«Правила устройства электроустановок»,	
	издание 7 (2003г.)	
СП 256.1325800.2016	«Электроустановки жилых и общественных зданий	
	правила проектирования и монтажа».	
	Прилагаемые документы	
02-20-00-30M.CO	Спецификация оборудования, изделий и материалов	Изм.1 (Зам.)
02-20-00-30M.0/l1	Опросный лист на ШУ	
02-20-00-30M.0/l2	Опросный лист на ВРУ	
02-20-00-30M.0/l3	Опросный лист на ВРУ с АВР	
02-20-00-30M.PP1	Светотехнический расчет	
1 - Зам. 12-21 Flexiotob 08		Лист 1.4
Изм. Кол.уч. Лист №док. Подпись Д	ата Форма	

Общие иказания

Настоящий том разработан на основании выданного технического задания на проектирование объекта: " Многоэтажный жилой дом со встроенными нежилыми помещениями и подземной автостоянкой по ул. Нагорной в г.Екатеринбурге." Исходными данными для проектирования объекта являются следующие материалы:

- архитектурно-планировочное задание
- задания смежных разделов.

Технические решения обеспечивают безопаснию для жизни и здоровья людей эксплиатацию объекта при соблюдении предусмотренных проектом мероприятий.

Настоящий том соответствует действующим стандартам, нормам, правилам, договору и в объёме предоставленных Заказчиком исходных данных заданию на проектирование.

Источник электроснабжения – проектируемая 2-х трансформаторная подстанция мощностью 2x2500кBA. Для распределения электроэнергии от РУ-0.4кВ трансформаторной подстанции до ВРУ электрощитовых, расположенных на -1 этаже здания, предусматриваются силовой кабель 0.4кВ. Электроснабжение объекта выполняется по системе TN-C-S. Разделение PEN-проводника производится в электрощитовых.

Проектом предусмотрено устройство внутреннего электроснабжения проектируемого жилого дома.

Категория надежности электроснабжения здания II. Потребители I категории электроснабжения запитаны через устройство АВР.

Учет электроэнергии предусмотрен в электрощитовом помещении проектируемого здания.

Степень защиты предусмотренного проектом щитового оборудования не менее IP31.

Щиты оснащены коммутационными аппаратами на вводе и защитными аппаратами на распределительных линиях. Линии питающие розетки для нестационарного оборудования дополнительно защищаются автоматическими выключателями дифференциального тока.

Управление электрооборудованием осуществляется пусковой аппаратурой, поставляемой комплектно, либо разрабатываемой по отдельным проектам.

Питание электроприемников предусмотрено от сети 380/220В с системой заземления TN-C-S.

Проектом предусмотрено внутреннее освещение объекта. Нормы освещенности приняты в соответствии со СП52.13330.2016"Естественное и искусственное освещение".

Щиты освещения размещаются в электрощитовом помещении.

Для ремонтного освещения предусмотрены переносные светильники на 36В и понижающие трансформаторы 220/36В. Распределительные сети освещения выполняются трехжильным кабелем сечением 1.5/2.5мм.кв, с оболочкой неподдерживающей горение и пониженным газовыделением.

Распределительные сети силового оборудования выполняются трех- и пятижильным кабелем с оболочкой неподдерживающей горение и пониженным газовыделением.

В соответствии с гл.4 СП6.13130.2013 электроснабжение потребителей 1 категории предусмотрено кабелем типа BBГнг-FRLS.


Кабели прокладываются открыто в лотках, к одиночным потребителям – по стенам и потолку в гладких ПВХ-трубах с использованием крепежа, поворотов; допускается прокладка в штрабах стен и заливке пола. На ответвлениях к потребителям от магистралей для кабелей используется гофротруба.

Монтаж сетей электроснабжения, электроосвещения, заземления выполнить в соответствии с действующими требованиями ПУЗ.

Материалы молниезащиты учтены в томе 02-20-00-3Г.

Линия электроснабжения от РУ-0,4кВ до электрощитовых отражены в томе 02-20-00-3С.

Взам. инв. №					
Подпись и дата					
-	1				0
Инв.№ подп.				02-20-00-30M	/lucm

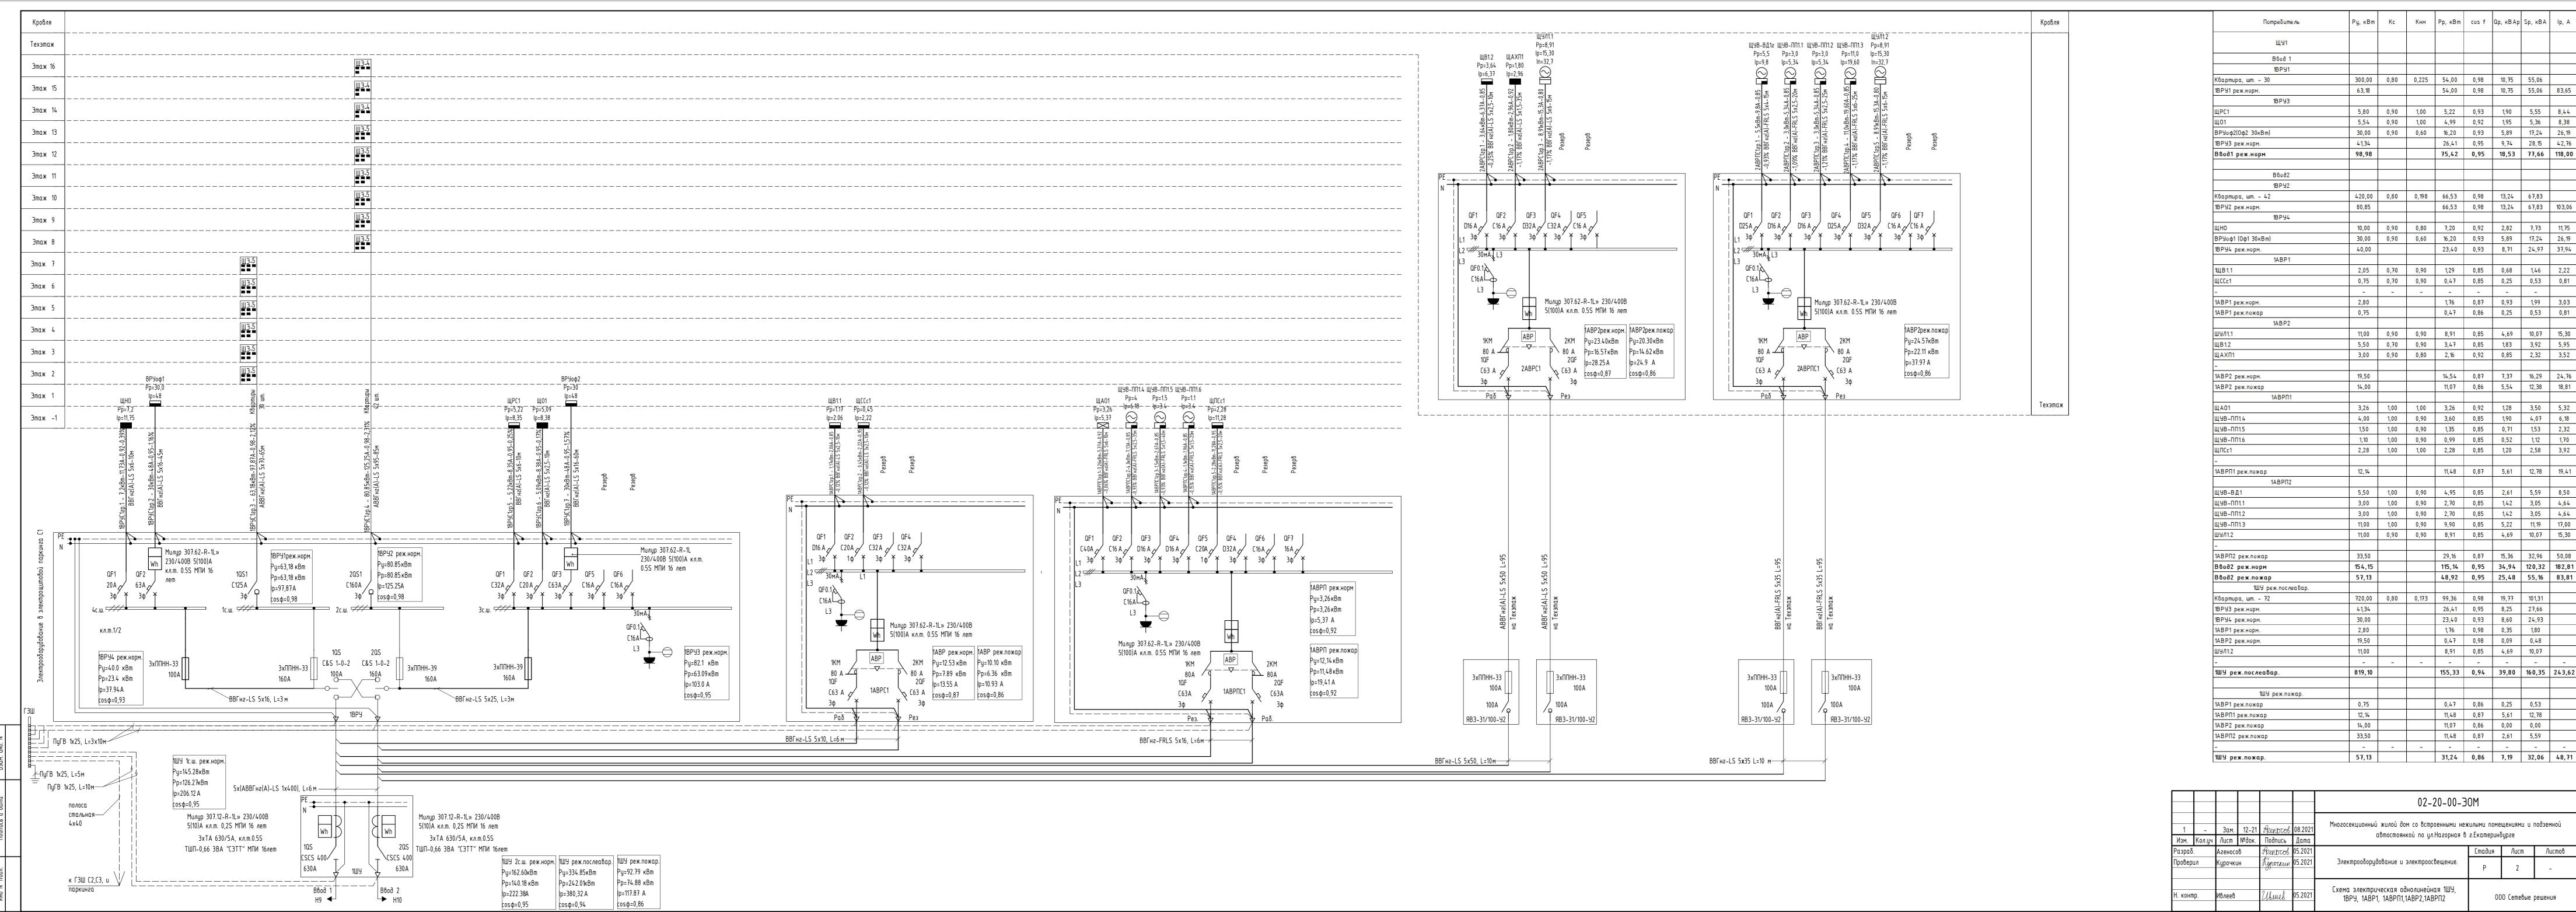


3,00 0,90 0,80 2,16 0,92 0,85 2,32 3,52
 19,50
 14,54
 0,87
 7,37
 16,29
 24,76

 14,00
 11,07
 0,86
 5,54
 12,38
 18,81
 4,00 1,00 0,90 3,60 0,85 1,90 4,07 6,18
 1,10
 1,00
 0,90
 0,99
 0,85
 0,52
 1,12
 1,76


 2,28
 1,00
 1,00
 2,28
 0,85
 1,20
 2,58
 3,9
 11,48 0,87 5,61 12,78 19,41 11,00 1,00 0,90 9,90 0,85 5,22 11,19 17,00 115,14 0,95 34,94 120,32 182,81 48,92 0,95 25,48 55,16 83,81 0,173 99,36 0,98 19,77 101,31 26,41 0,95 8,25 27,66 23,40 0,93 8,60 24,93 1,76 0,98 0,35 1,80 0,47 0,98 0,09 0,48 155,33 0,94 39,80 160,35 243,62
 0,47
 0,86
 0,25
 0,53

 11,48
 0,87
 5,61
 12,78

 11,07
 0,86
 0,00
 0,00
 11,48 0,87 2,61 5,59 31,24 0,86 7,19 32,06 48,71 Многосекционный жилой дом со встроенными нежилыми помещениями и подземной автостоянкой по ул.Нагорная в г.Екатеринбурге 000 Сетевые решения Формат АЗх4

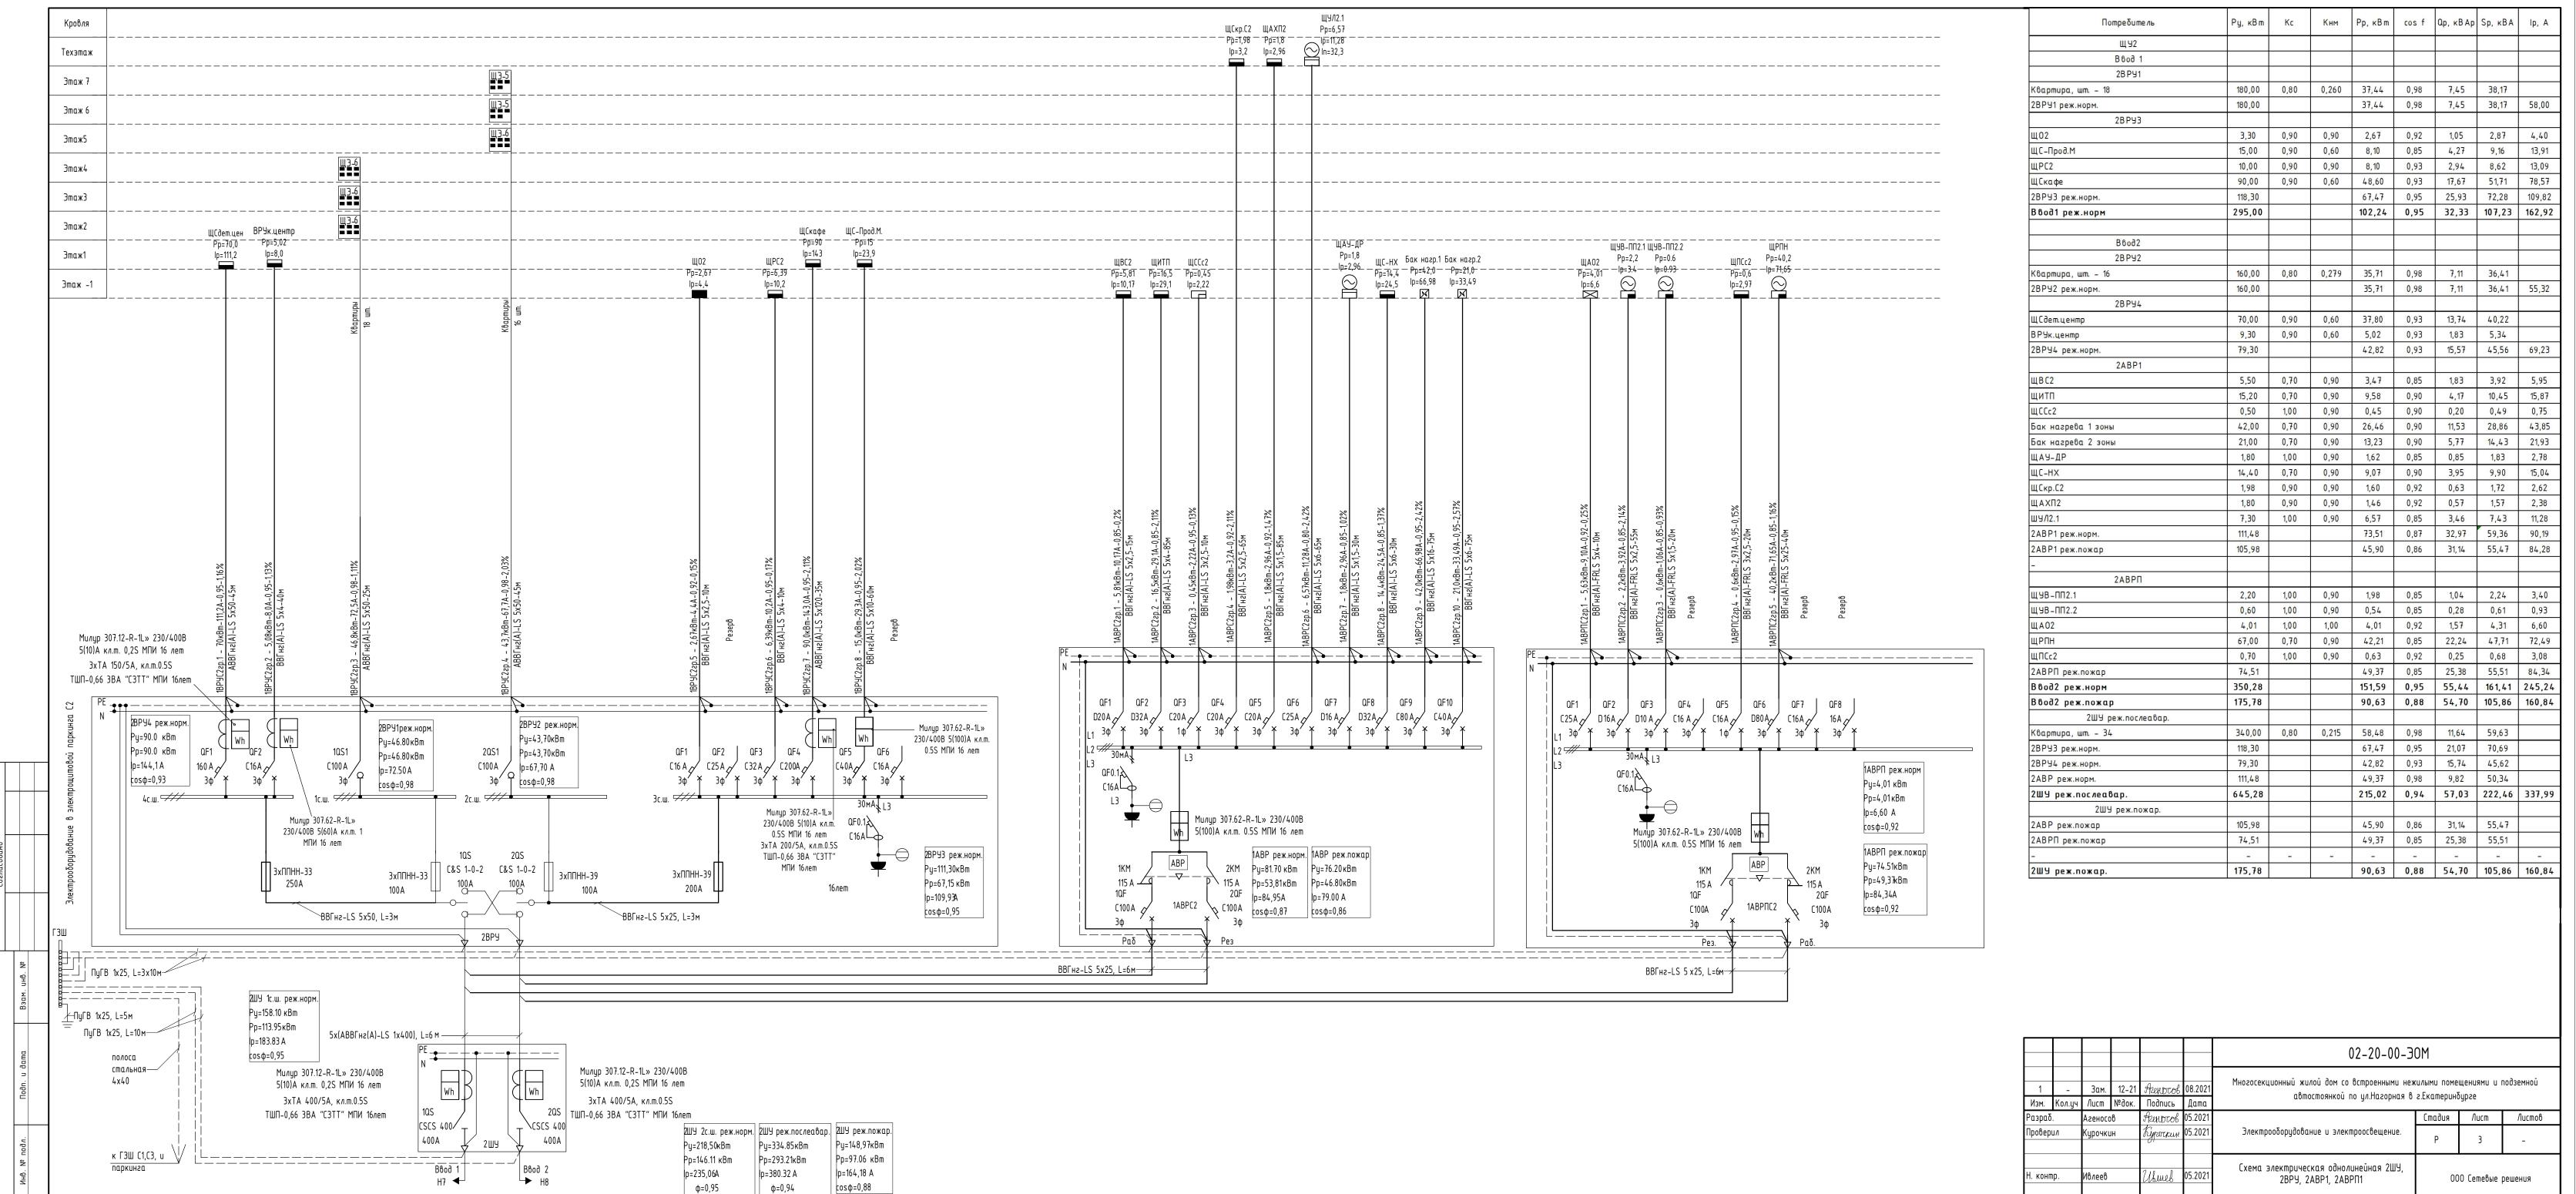

Формат: АЗхЗ

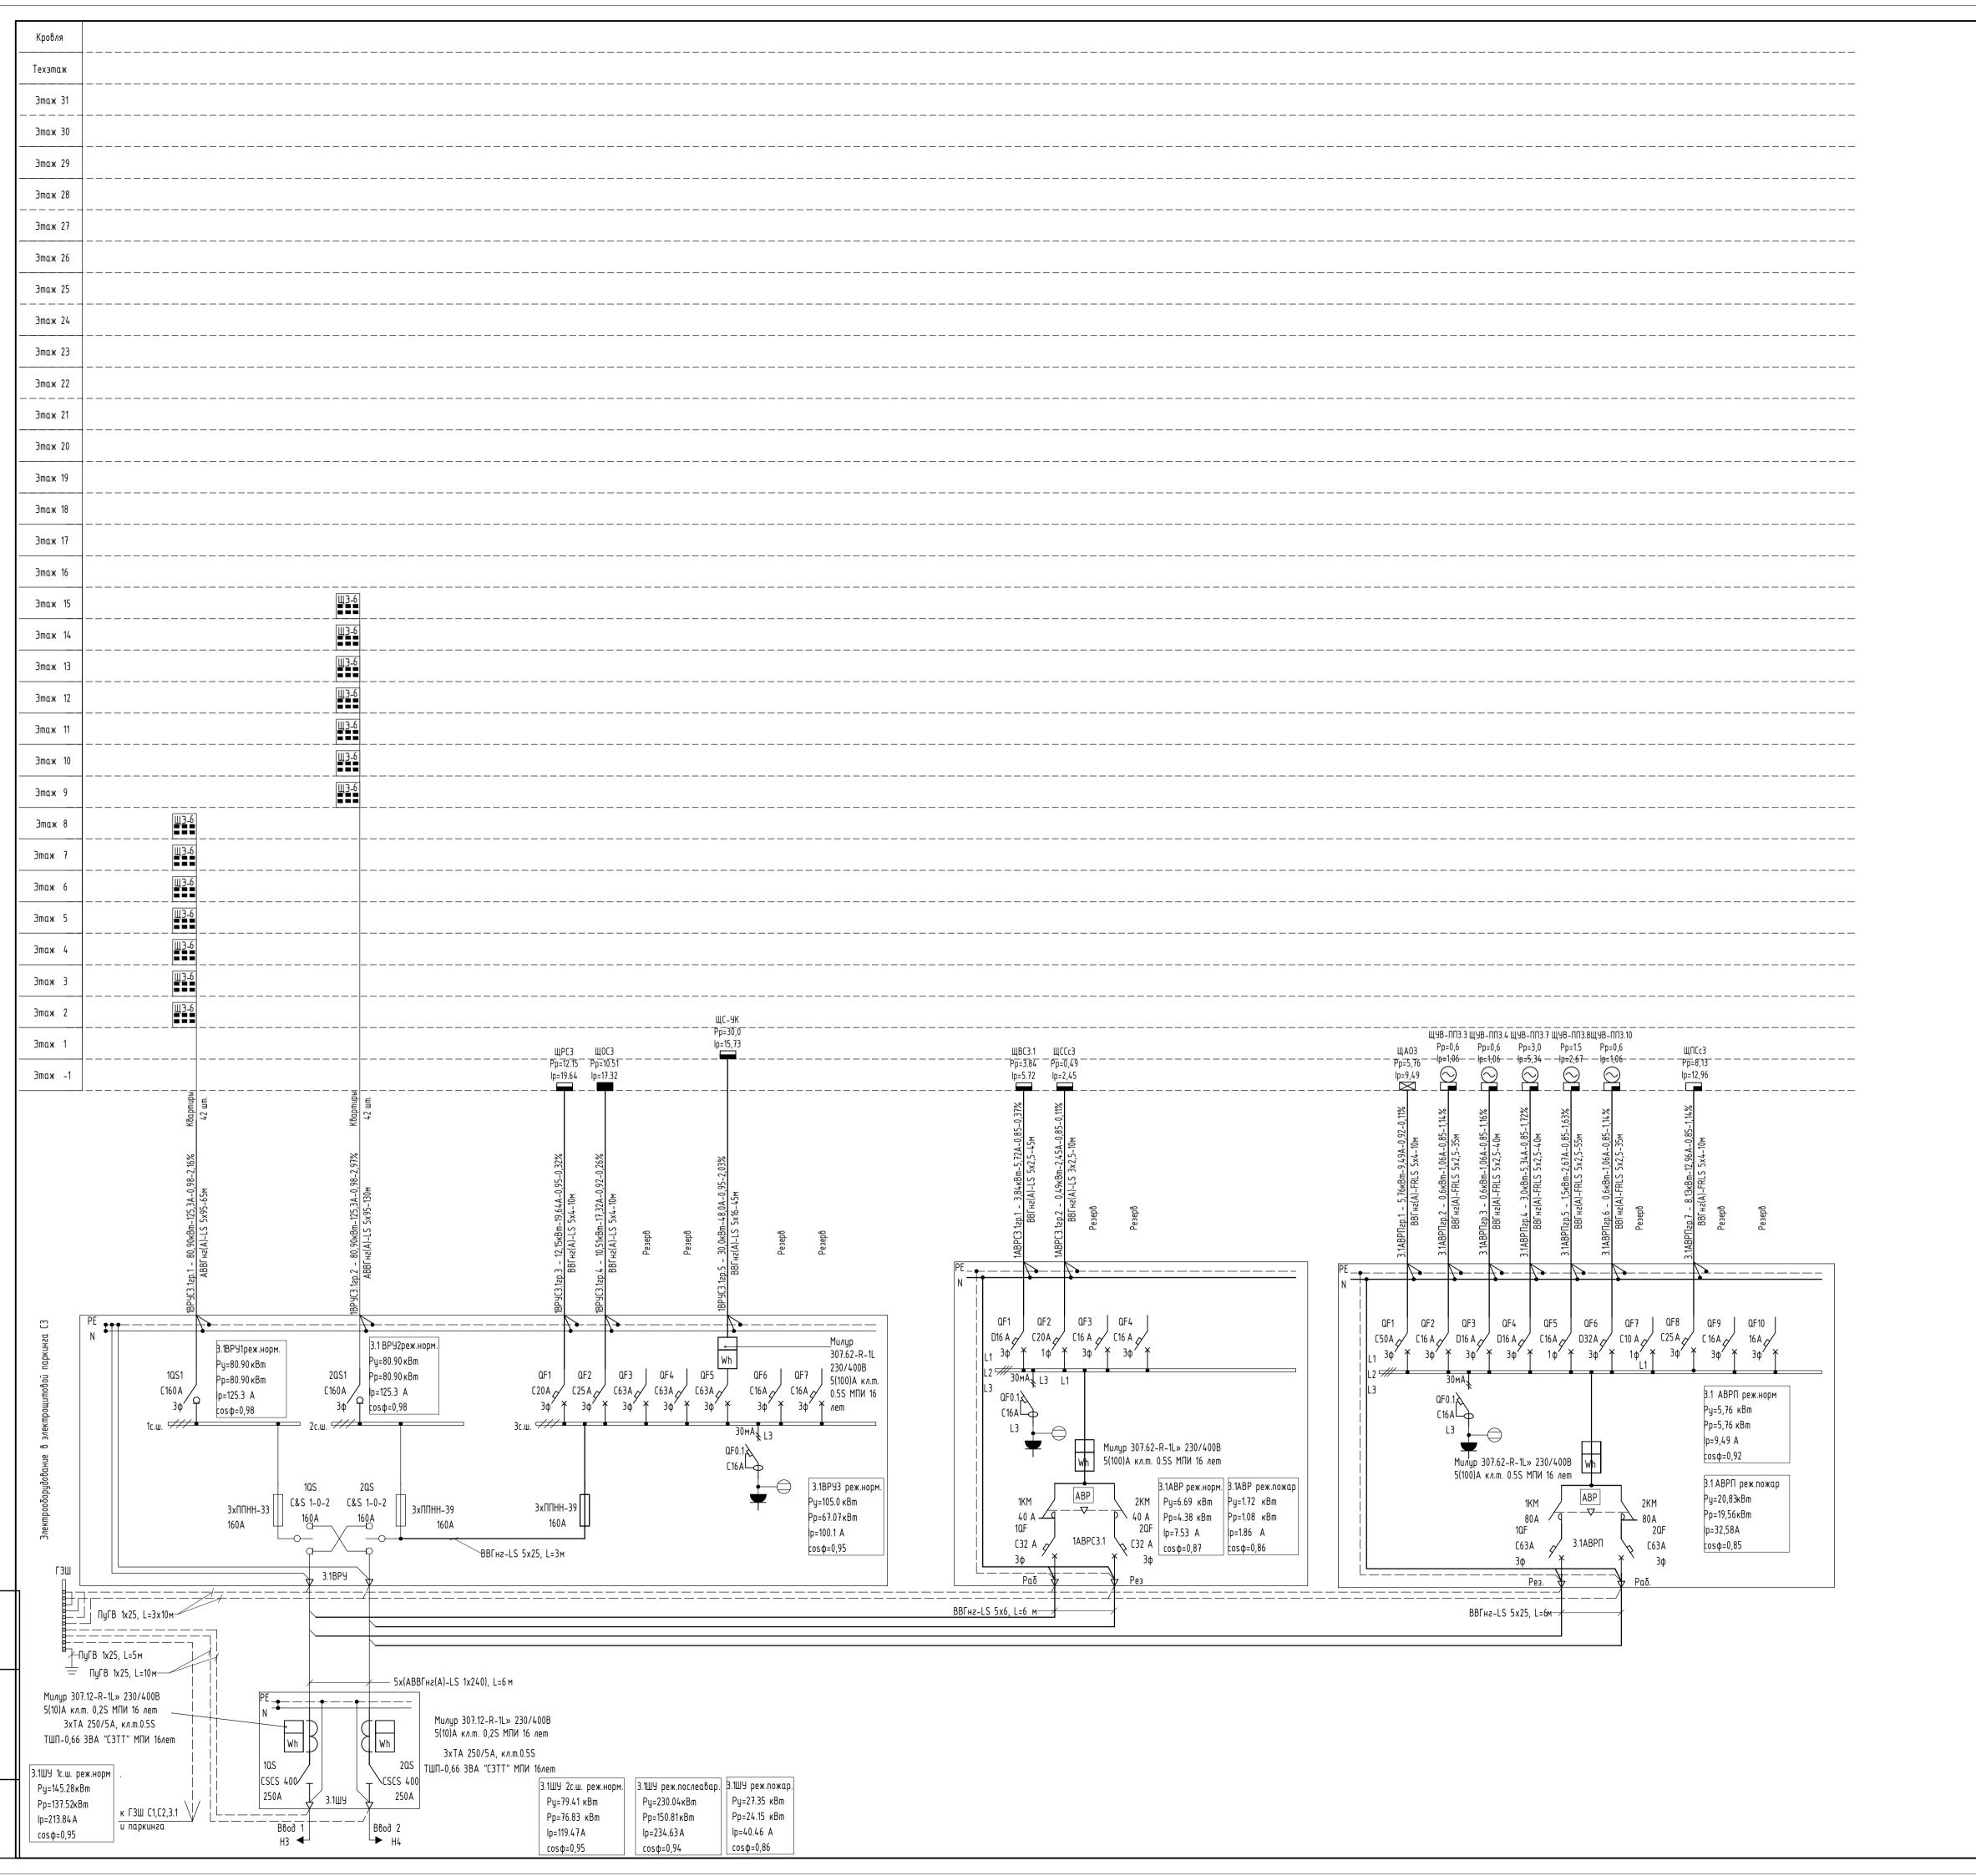

						02-20-00-3	anm		
						02-20-00-2			
			40.04	0 0	00 0004	Многосекционный жилой дом со встроенными не	жилыми поме	щениями и і	подземной
1	- V	Зам.		Prenocob	_	автостоянкой по ул.Нагорная в	з.Екатеринб	бурге	
Изм. Разрай	Кол.уч		№док.	Подпись Ягеньтов	Дата 05 2021		Стадия	/lucm	Листа
		Агеносс Курочкі				Электрооборудование и электроосвещение.	СШЦОЦЯ	/IUCIII	/1011110
ווווועטפנ	Іроверил		IH	Куроскин	ا ۲۷۷.۲۷	электроооордооочние и электроосоещение.	Р	4	-
					<u> </u>	Схема электрическая однолинейная			
1 -						CACITA SHEKIIDA TECKAH OUTUNANEUNAN	000 Сетевые решения		
Н. кон	np.	Ивлеев		Ubmel	05.2021	3.1ШУ, 3.1ВРУ, 3.1АВР1, 3.1АВРП1	00	00 Сетевые	решения

Кнм Рр, кВт

420,00 0,80 0,192 64,51 0,98 12,84 65,78

 15,00
 0,90
 0,90
 12,15
 0,93
 4,42
 12,93
 19,64

 18,00
 0,90
 0,60
 9,72
 0,93
 3,57
 10,36
 15,73

12,00 0,90 1,00 10,80 0,92 4,23 11,60 17,62

420,00 0,80 0,210 70,56 0,98 14,04 71,94

5,24 0,70 0,90 3,30 0,85 1,74 3,73 5,67

3,79 0,87

0,60 1,00 0,90 0,54 0,85 0,28 0,61 0,93

0,60 1,00 0,90 0,54 0,85 0,28 0,61 0,93

3,00 1,00 0,90 2,70 0,85 1,42 3,05 4,64

1,50 1,00 0,90 1,35 0,85

8,13 1,00 1,00 8,13 0,90

0,60 1,00 0,90 0,54 0,85 0,28

6,40 1,00 0,90 5,76 0,92 2,26

840,00 0,80 0,174 116,93 0,98 23,27 119,22

3,79 0,98

19,56 0,87

0,70 | 0,90 | 0,49 | 0,85 | 0,26 | 0,56 | 0,84

64,51 0,98 12,84 65,78 99,94

32,67 0,95 4,42 32,97 50,09

86,38 0,95 13,02 87,36 132,73

70,56 0,98 14,04 71,94 109,31

0,49 0,86 0,26 0,56 0,84

19,56 0,85 8,79 21,44 32,58

74,35 0,95 16,04 76,06 115,57

14,29 0,95 6,79 15,82 24,04

153,39 | 0,94 | 34,22 | 157,16 | 238,78

20,05 | 0,86 | 9,05 | 22,00 | 33,42

0.75 3.87

8,79 21,44

32,67 0,95 10,20 34,23

0,49 0,86 0,26 0,56

420,00

45,00

453,00

0,78

20,83

426,02

15,21

33,00

6.02

879.02

0,78

6,30

7,08

Щ Ч З.1

B 6 o d 1 3.1B P Y 1

3.1BPY3

3.1BPY2

3.1ABP1

3.1AB PΠ

3.1ШУ реж.послеавар.

3.1ШУ реж.пожар.

Квартира, шт. - 42

3.1В РУ1 реж.норм.

3.1ВРЧЗ реж.норм.

Ввод1 реж.норм

Квартира, шт. - 42

1ВРУ2 реж.норм.

3.1ABP реж.норм. 3.1ABP реж.пожар

Щ ЧВ -ППЗ. 3

Щ УВ -ППЗ.4

Щ УВ -ППЗ.7

Щ УВ -ППЗ.8

Щ ЧВ -ППЗ.10

3.1АВРП реж.пожар

Ввод2 реж.норм

Ввод2 реж.пожар

Квартира, шт. – 84

3.1В РУЗ реж.норм.

3.1АВР реж.пожар

3.1АВРП реж.пожар


3.1ШУ реж.пожар.


3.1ШУ реж.послеавар.


3.1АВР реж.норм.

ЩПСс3

ЩАОЗ

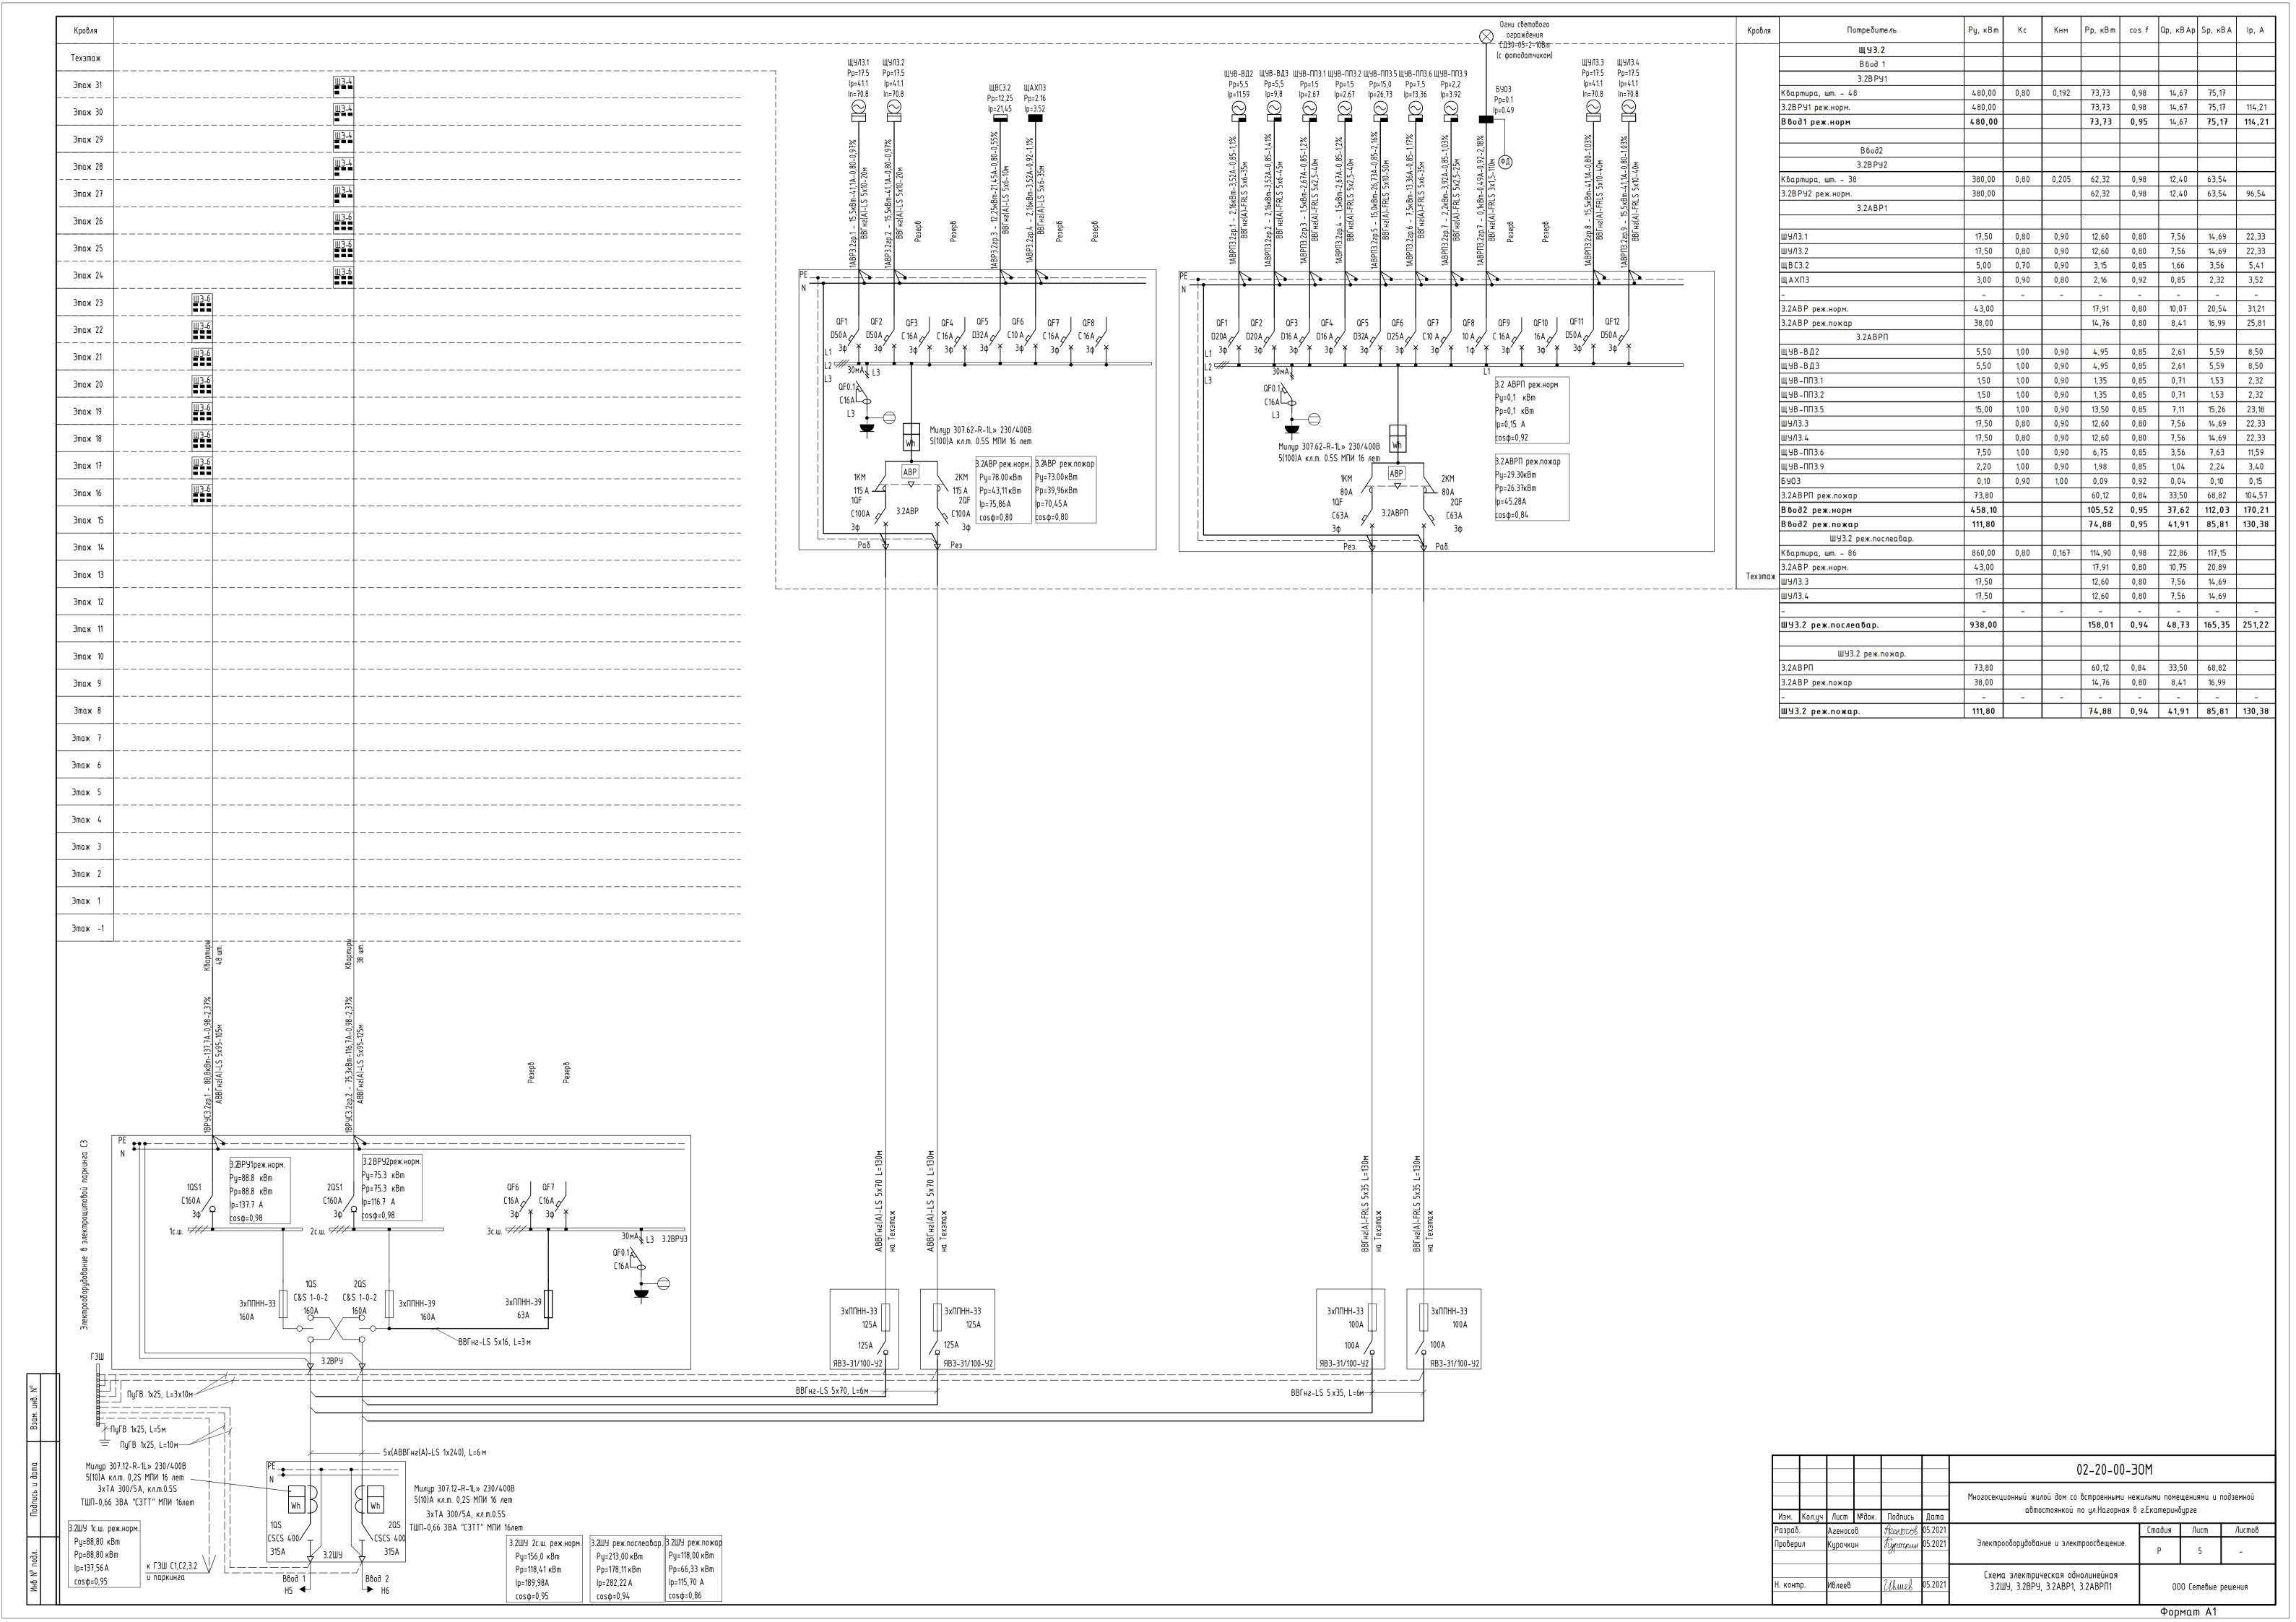

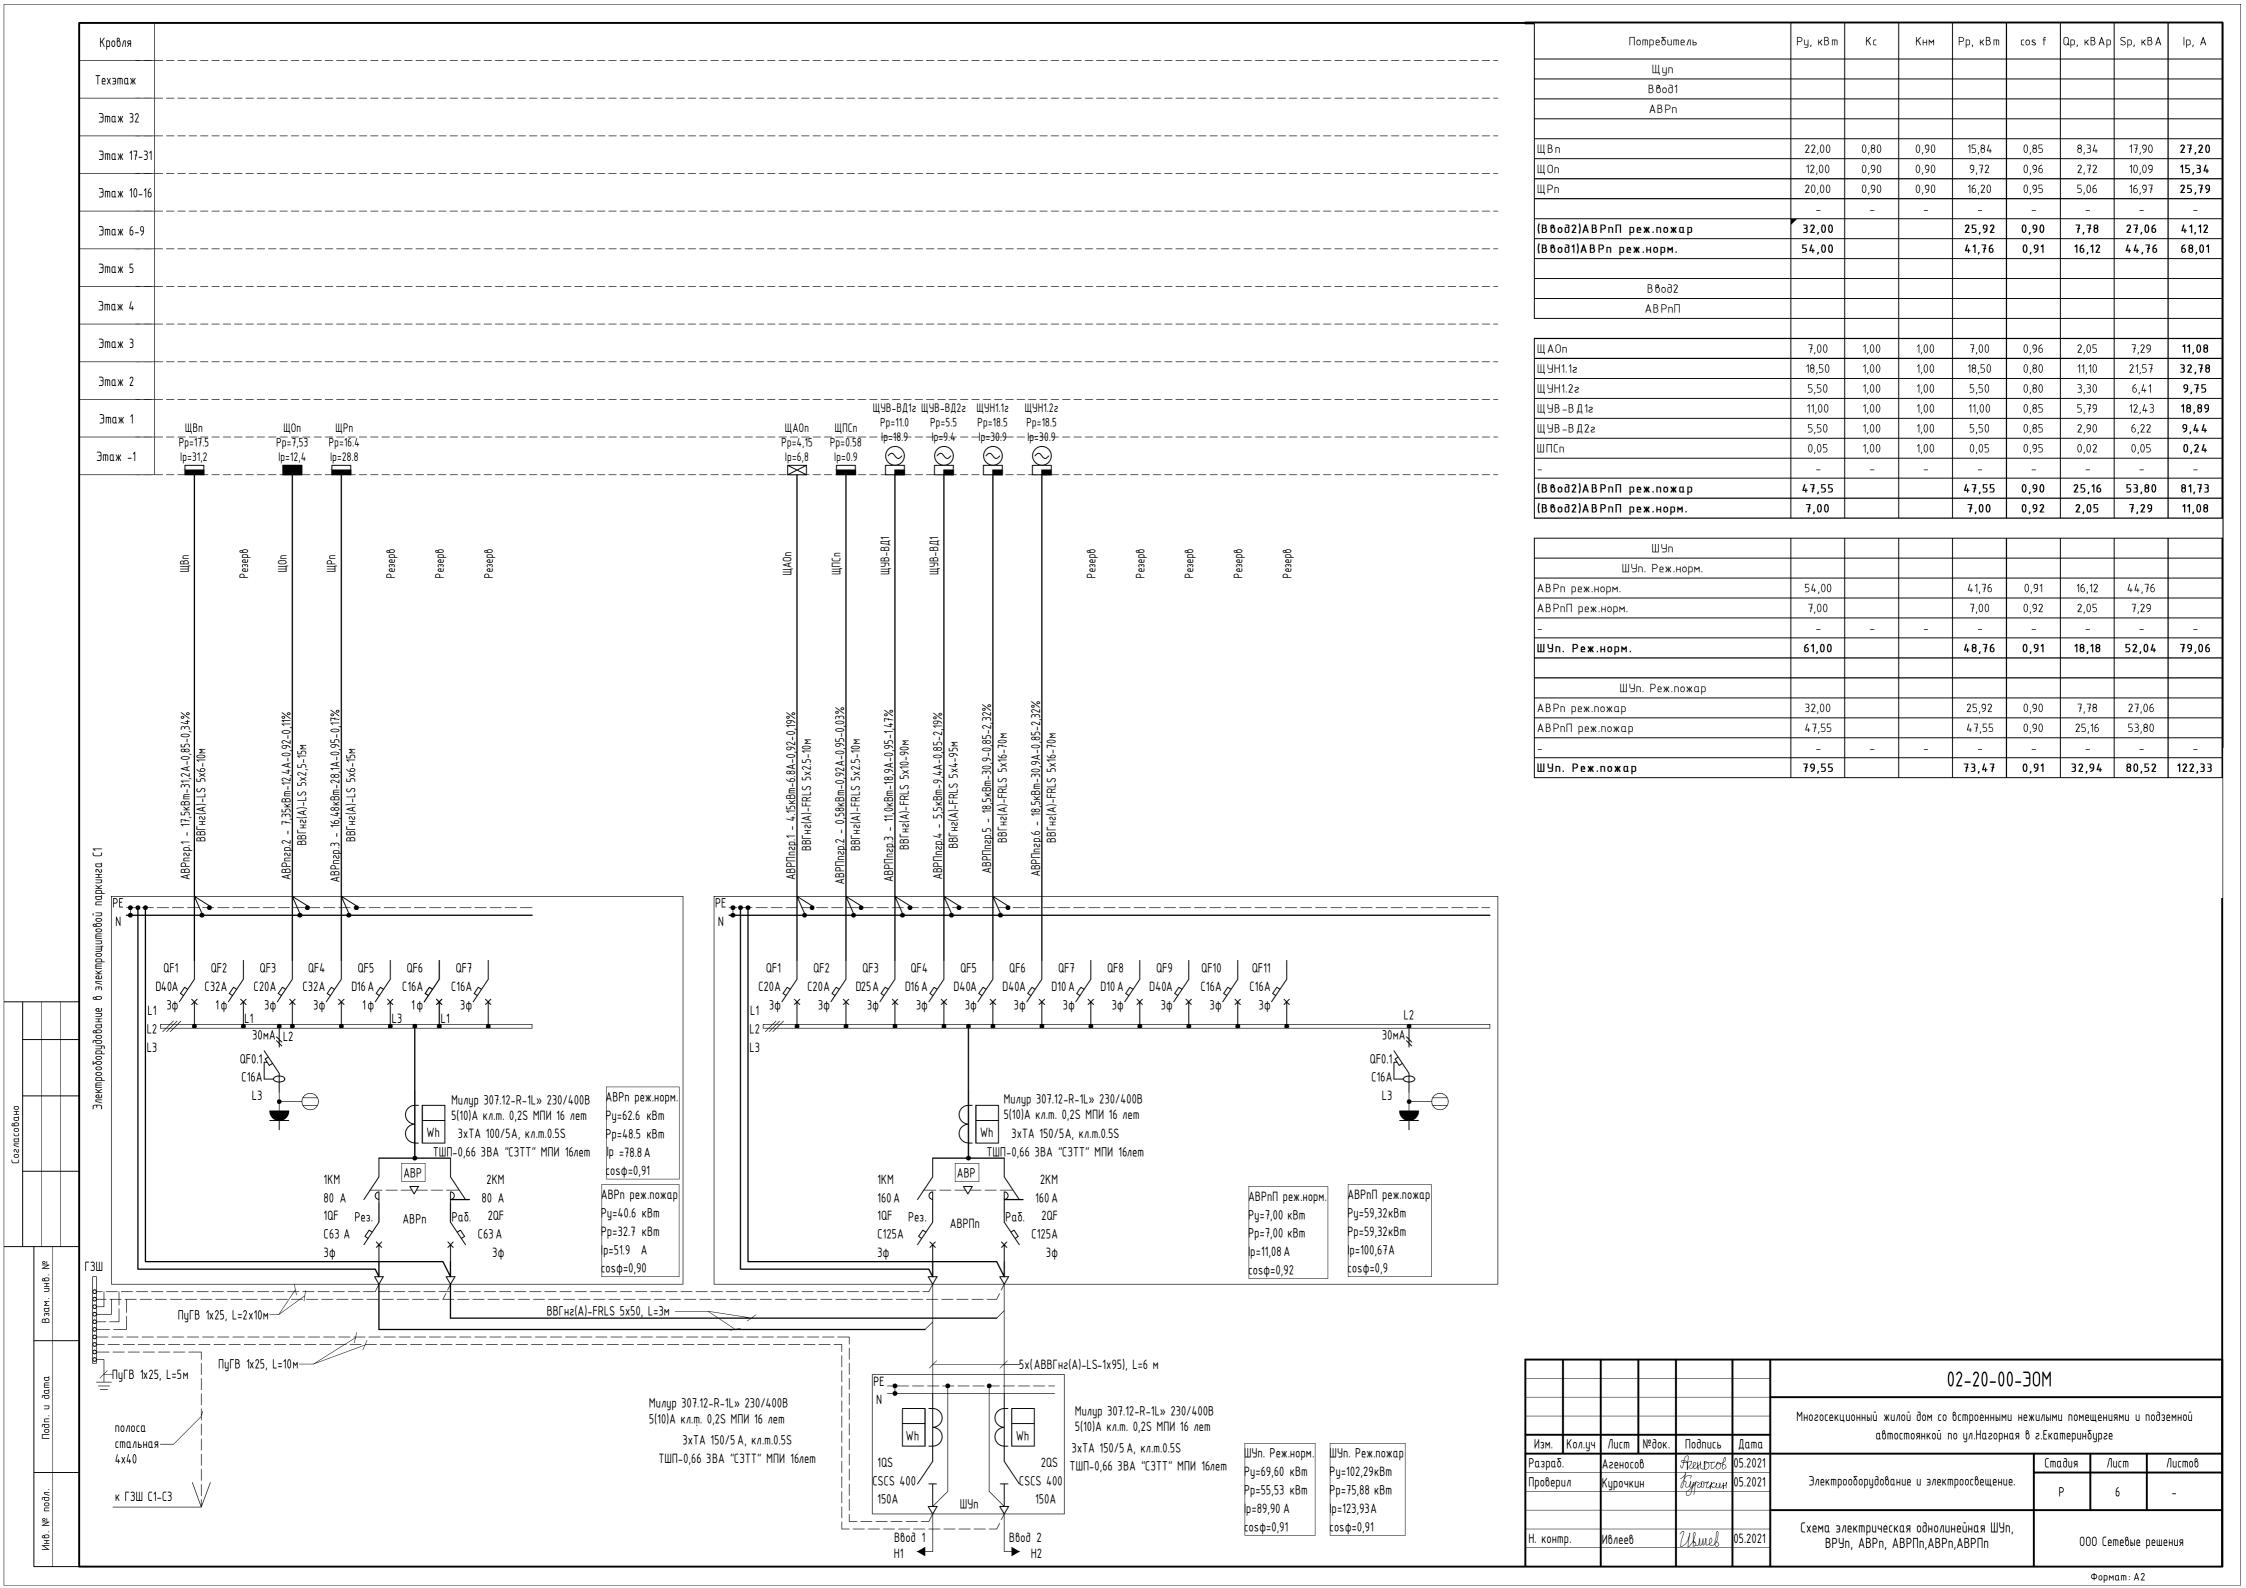

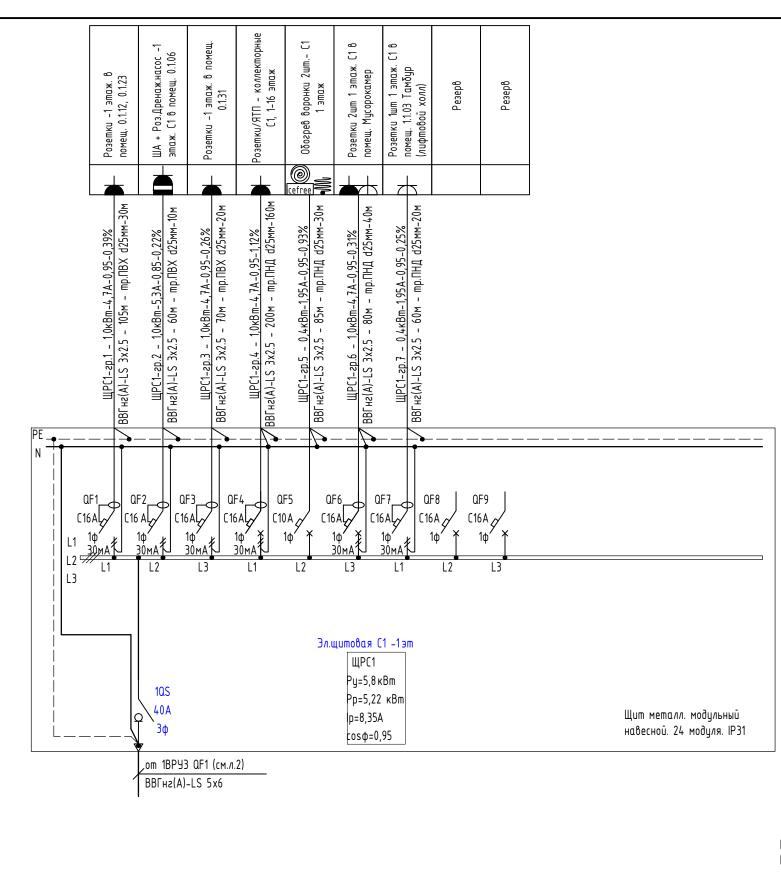


uHB.

Инв. № подл.

Примечание:

						02-20-00	-30M				
Изм.	Кол.уч	Лист	№док.	Подпись	Дата	•	Многосекционный жилой дом со встроенными нежилыми помещениями и подзем автостоянкой по ул.Нагорная в г.Екатеринбурге		подземной		
Разраб		Агеносо	β	Frenotob	05.2021		Стадия Лист Листов				
Провер	пЛ	Курочки	IH	Кургочкин	05.2021	Электрооборудование и электроосвещение.	P 7.1 -				
Н. конп	Н. контр.			Ubmeb	05.2021	Схема электрическая однолинейная ШРС1	000 Сетевые решения		решения		

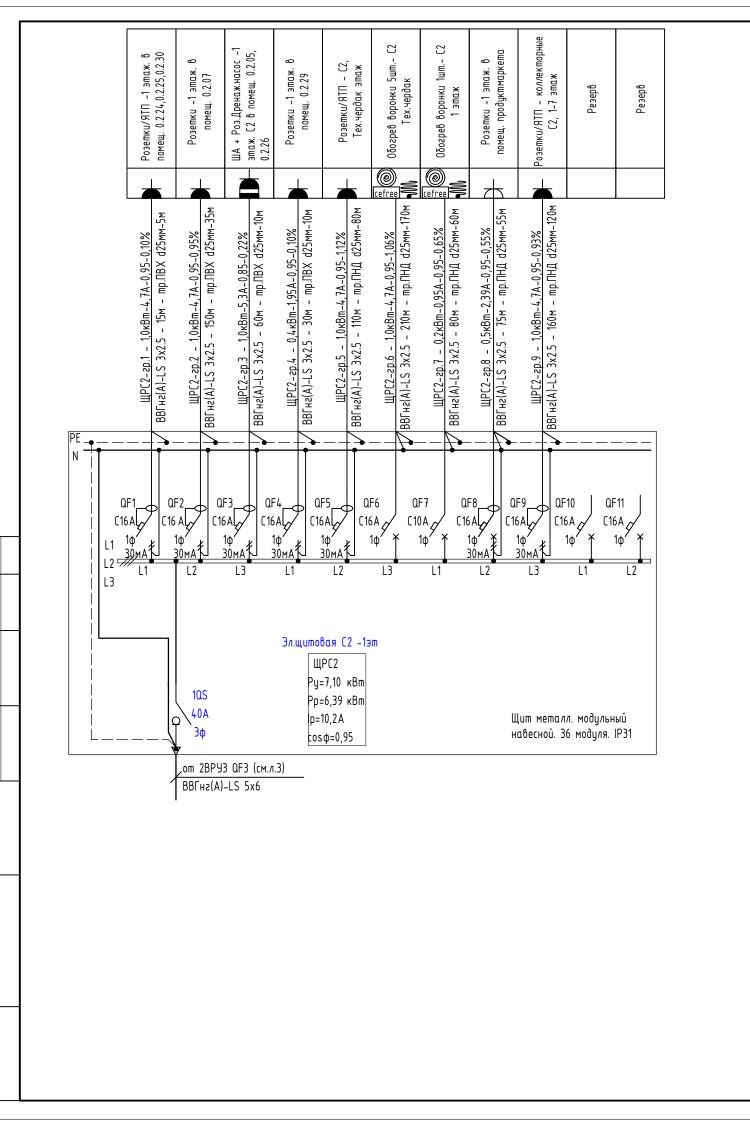

Взам. инв. №


Подп. и дата

Инв. № подл.


Примечание: Модульное оборудование применить фирмы производства DEKraft.


	_	_	_							
						02-20-00-30M				
Изм.	Кол.уч	Лист	№док.	Подпись	Дата	Многосекционный жилой дом со встроенными нежилыми помещениями и подземн автостоянкой по ул.Нагорная в г.Екатеринбурге			подземной	
Разраб	•	Агеносо	- β	Frenotob	05.2021		Стадия Лист Листов			
Провер	роверил Курочкин		IH	Куроскин	05.2021	Электрооборудование и электроосвещение.	Р	7.2	-	
Н. конп	Н. контр. Ивлеев		Uhmeb	05.2021	Схема электрическая однолинейная ШРС2	000 Сетевые решени		решения		

Формат АЗ

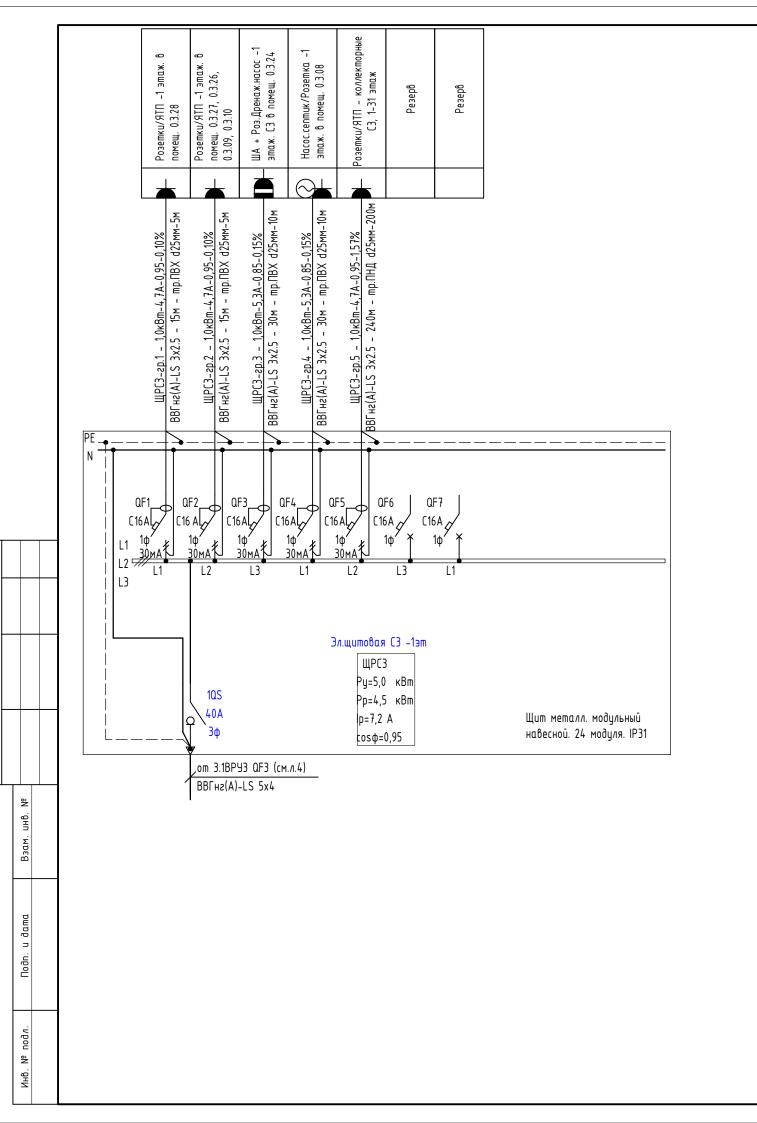


						02-20-00-30M				
						Многосекционный жилой дом со встроенными нежилыми помещениями в автостоянкой по ул.Нагорная в г.Екатеринбурге			подземной	
Изм.	Кол.уч	/lucm	№док.	Подипсь	Дата					
Разраб	рαδ. Агеносов		Azenotob	05.2021		Стадия	/lucm	Листов		
Провер	роверил Курочкин		IH	Рурочкин	05.2021	Электрооборудование и электроосвещение.	Р	8.1	1	
Н. конп	контр. Ивлеев		Usmes	05.2021	Схема электрическая однолинейная ШРСЗ	000 Сетевые решения		решения		

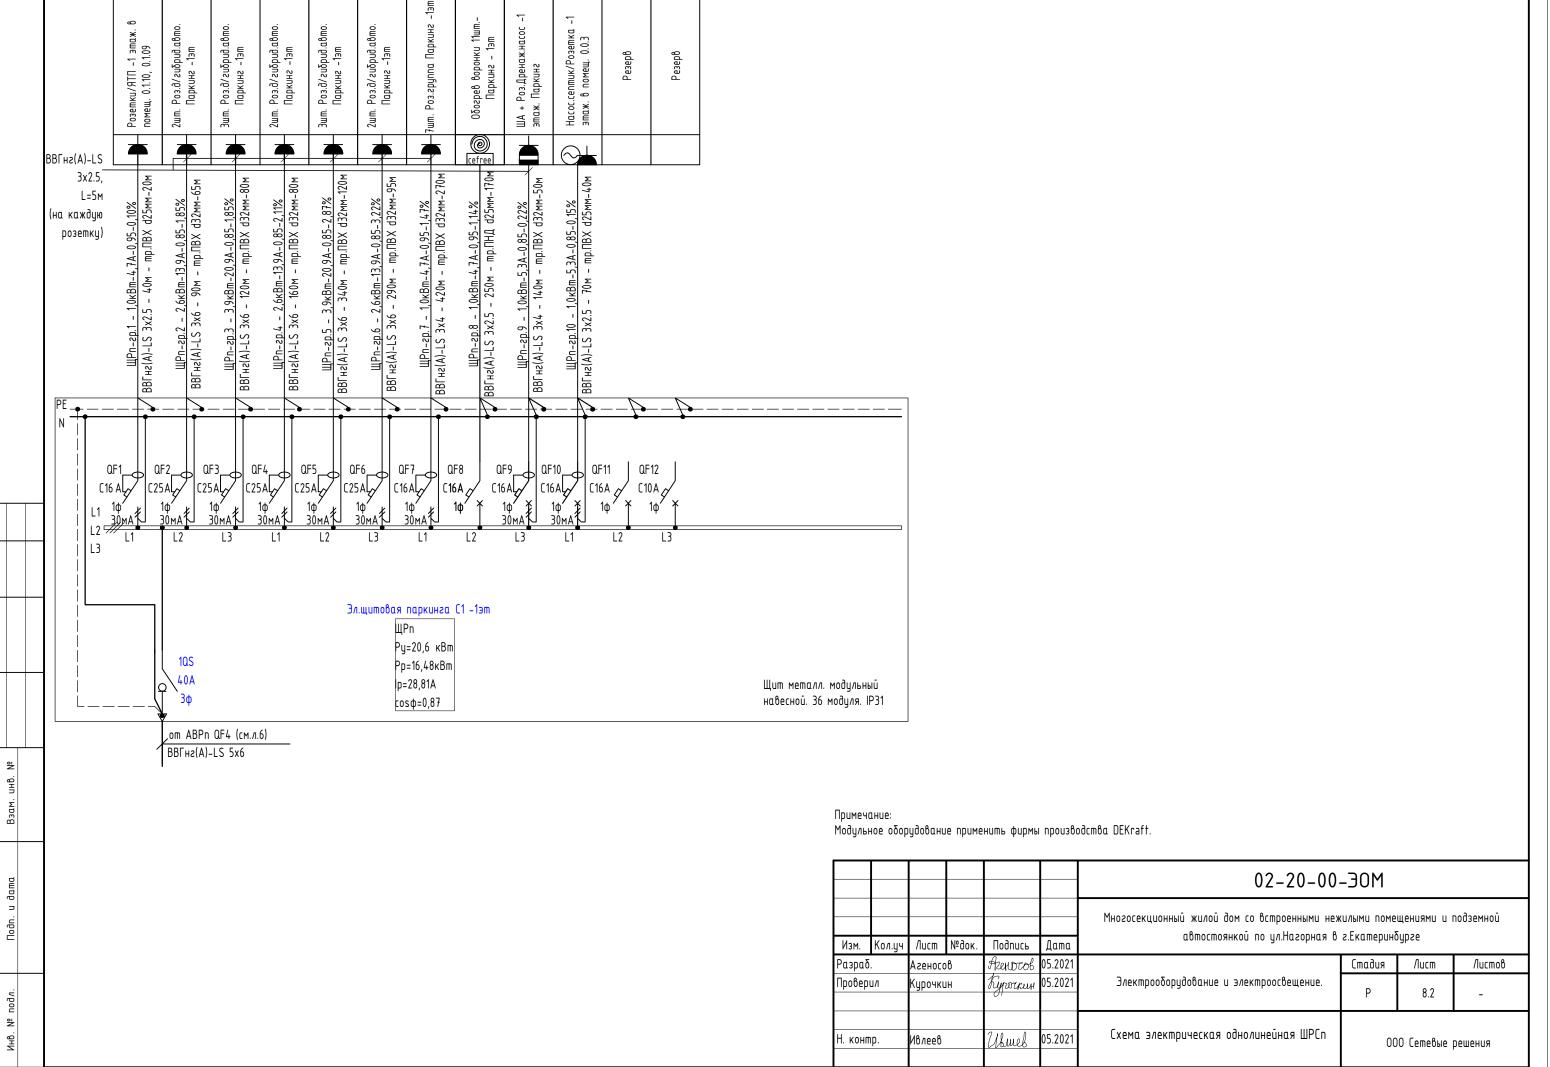


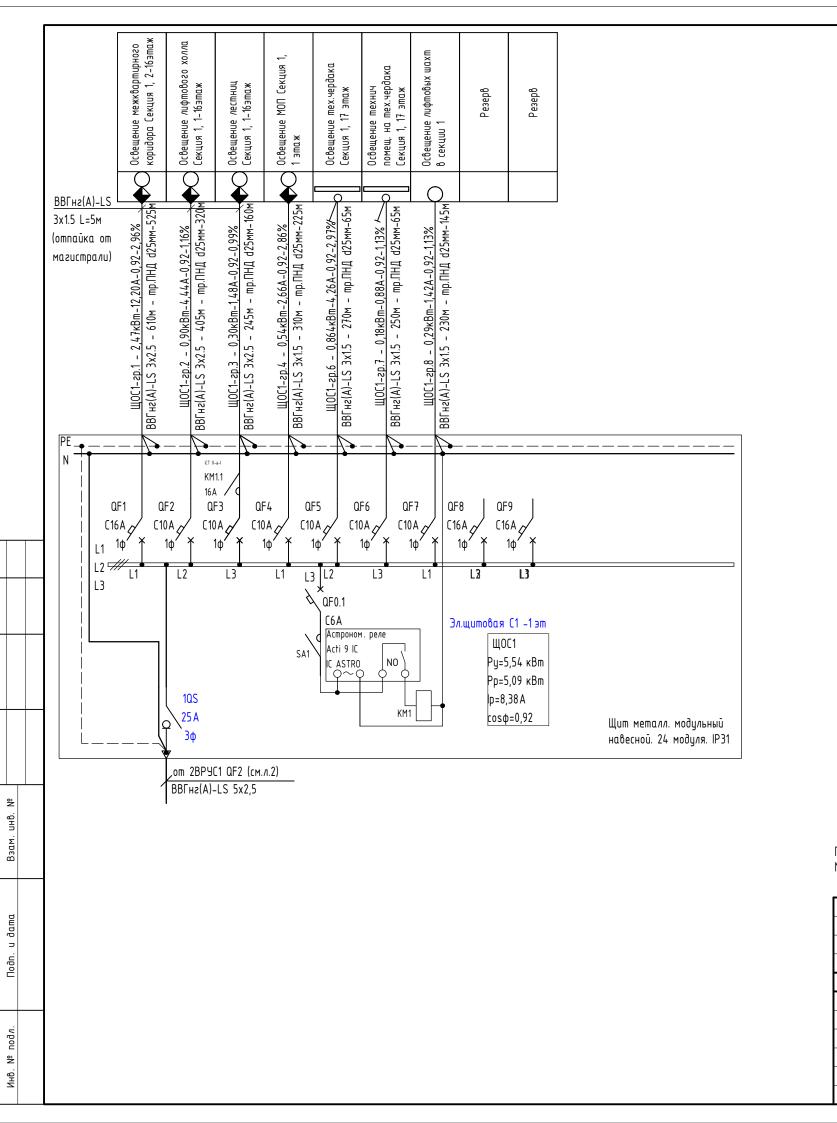


						02-20-00	–Э0M	30M				
1	1	Зам.	12-21	Azenotob	08.2021	Многосекционный жилой дом со встроенными неж автостоянкой по ул.Нагорная в						
Изм.	Кол.уч	Nucm	№док.	Подпись	Дата	иотостоянкой по ул.пигорния о	г.скишерини					
Разраб		Агеносо	β	Azenotob	05.2021		Стадия	Стадия Лист Листов				
Провер	ПЛ	Курочки	Н	Курочкин	05.2021	Электрооборудование и электроосвещение.	P 9.1 -		-			
Н. конп	ıp.	Ивлеев		Usmes	05.2021	Схема электрическая однолинейная ШО1	000 Сетевые решения		решения			

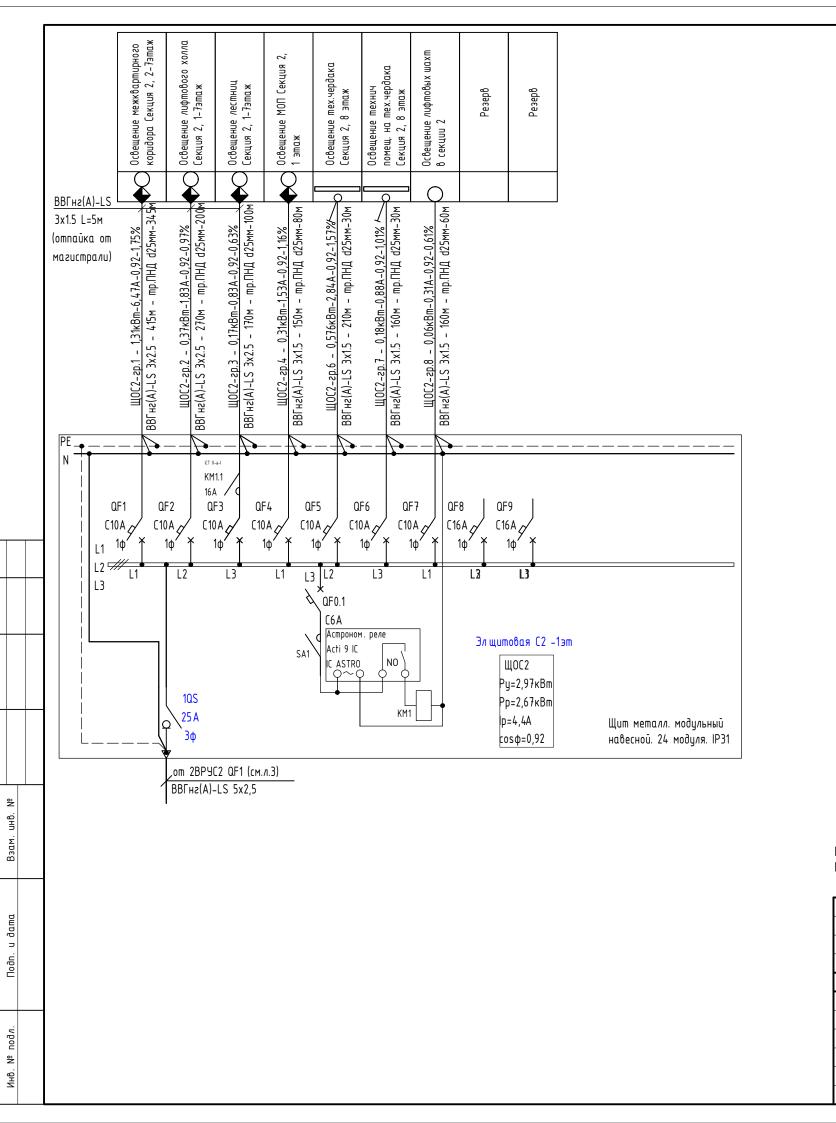


						02-20-00	–30M		
1	-	Зам.		Ягеносов	08.2021	Многосекционный жилой дом со встроенными неж автостоянкой по ул.Нагорная в			подземной
Изм.	Кол.уч	/lucm	№док.	Подпись	Дата	domocinomikod no ghindeophan o	C.E.Ramepane		
ов де в		Агеносо	β	Frenotob	05.2021		Стадия	Стадия Лист Листов	
Тровер	п⁄ι	Курочки	IH	Ryporkun	05.2021	Электрооборудование и электроосвещение.	Р	9.2	1
Н. конп	ip.	Ивлеев		Ubmeb	05.2021	Схема электрическая однолинейная ШО2	000 Сетевые решения		решения

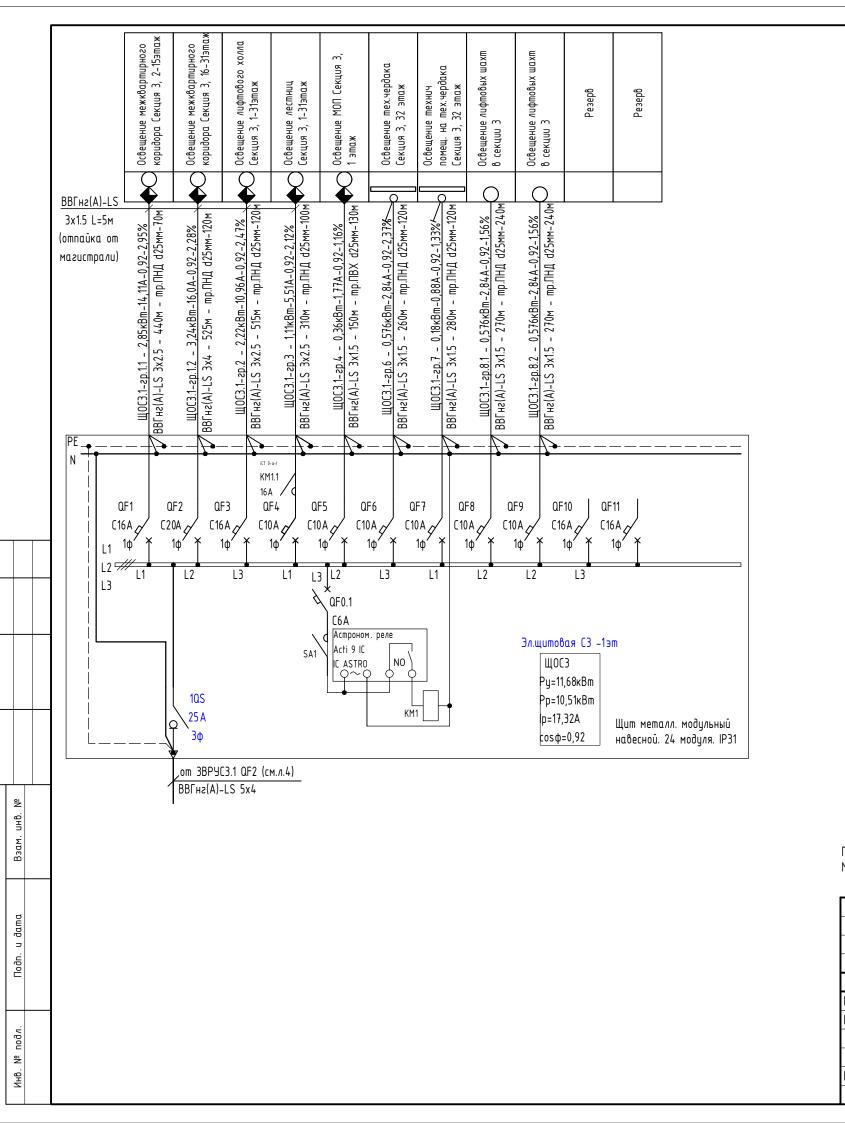


						02-20-00	–30M	MOE				
1	-	Зам.		Azerbtob		Многосекционный жилой дом со встроенными неж автостоянкой по ул.Нагорная в			подземной			
Изм.	Кол.уч	/lucm	№док.	Подилсь	Дата	asineament is grintaseprian a	5.2aepa					
овага		Агеносо	β	Azenocob	05.2021		Стадия	Стадия Лист Листов				
Тровер	ПΛ	Курочки	Н	Ryporkun	05.2021	Электрооборудование и электроосвещение.	Р	10.1	-			
Н. конп	ip.	Ивлеев		Uhmeb	05.2021	Схема электрическая однолинейная ШОЗ	000 Сетевые решения		решения			

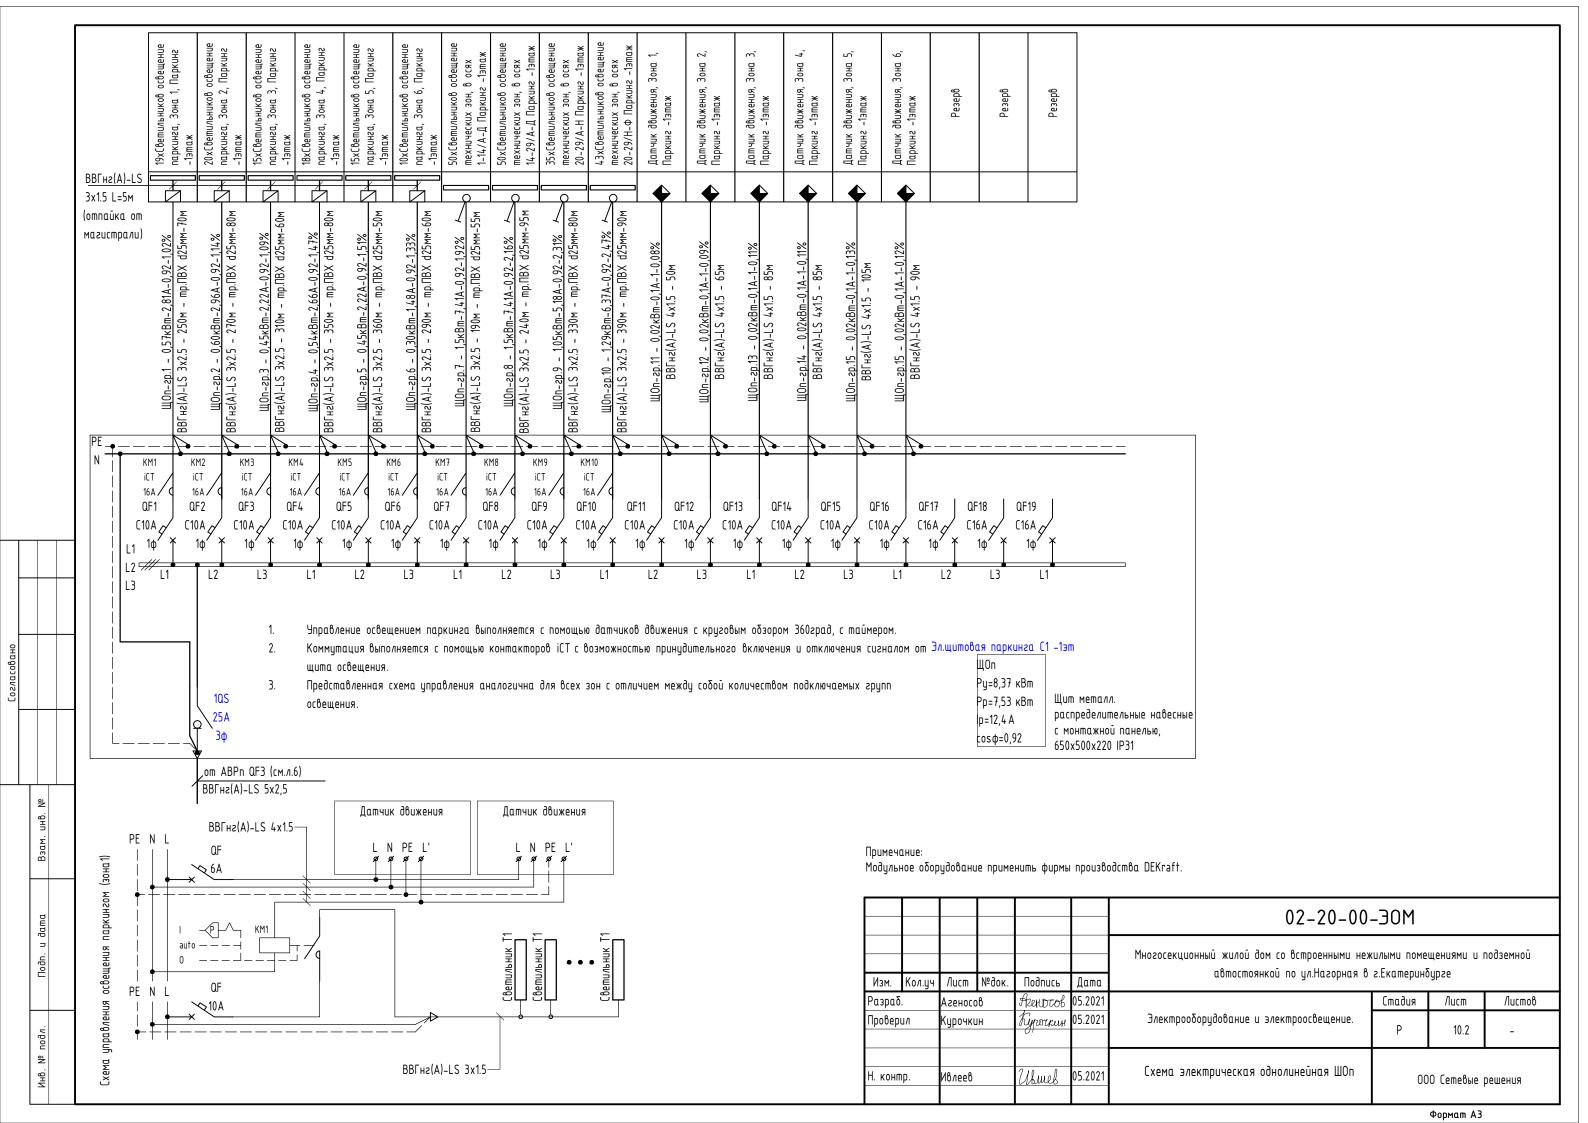


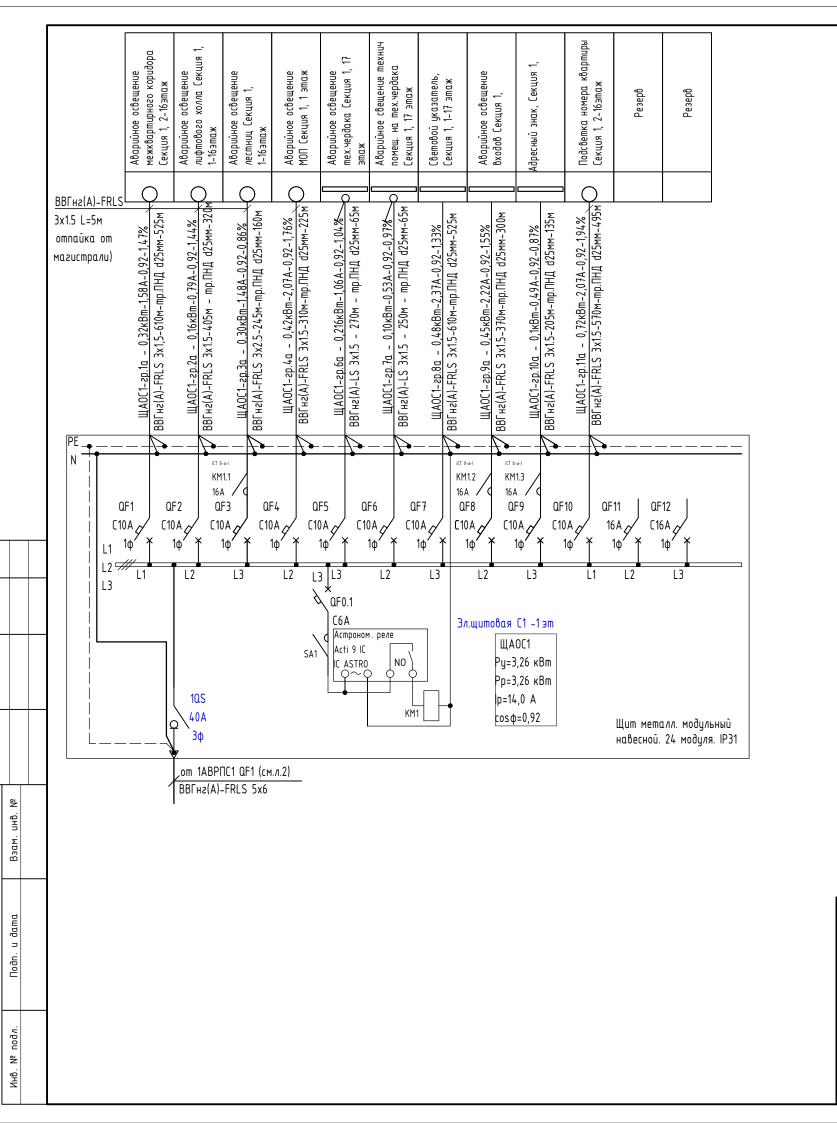


						02-20-00	–30M	MOE				
1	-	Зам.	12-21	Ягеньтов	08.2021	Многосекционный жилой дом со встроенными неж автостоянкой по ул.Нагорная в			подземной			
Изм.	Кол.уч	/lucm	№док.	Подпись	Дата	иотпостоянкой по уличеорния о	z.LKulliepuhu					
овагра ^о		Агеносо	β	Frenocob	05.2021		Стадия	Стадия Лист Листов				
Тровер	ПΛ	Курочки	IH	Кургочкин	05.2021	Электрооборудование и электроосвещение.	Р	11.1	-			
Н. конп	ìp.	Ивлеев		Uhmeb	05.2021	Схема электрическая однолинейная ШАО1	000 Сетевые решения		решения			

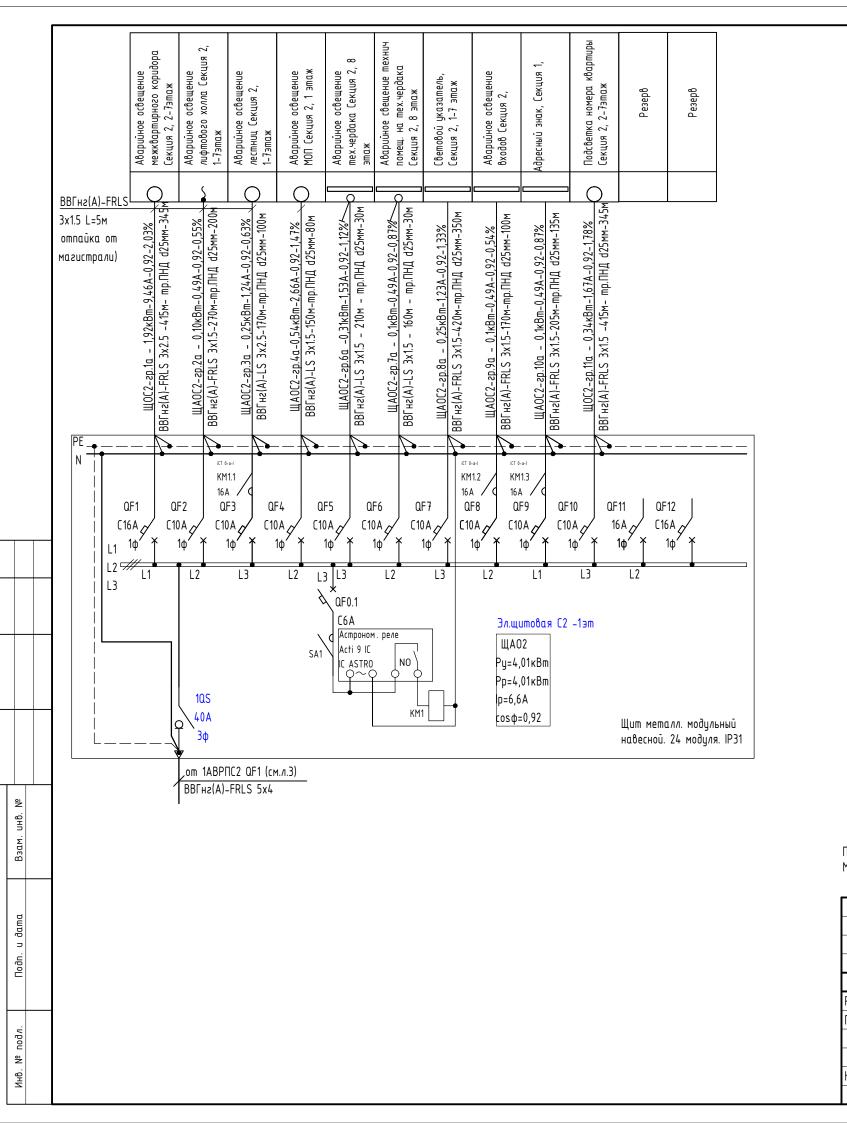


						02-20-00	–30M	MOE				
1	-	Зам.	12-21	Ягеньсов	08.2021	Многосекционный жилой дом со встроенными неж автостоянкой по ул.Нагорная в						
Изм.	Кол.уч	/lucm	№док.	Подипсь	Дата	domocinoshkod no ghinazophas o						
овагь		Агеносо	в	Azenotob	05.2021		Стадия	Стадия Лист Листов				
Тровер	пл	Курочки	Н	Рурочкин	05.2021	Электрооборудование и электроосвещение.	P 11.2 -		-			
Н. конп	ìp.	Ивлеев		Usmes	05.2021	Схема электрическая однолинейная ШАО2	000 Сетевые решения		Эешения			

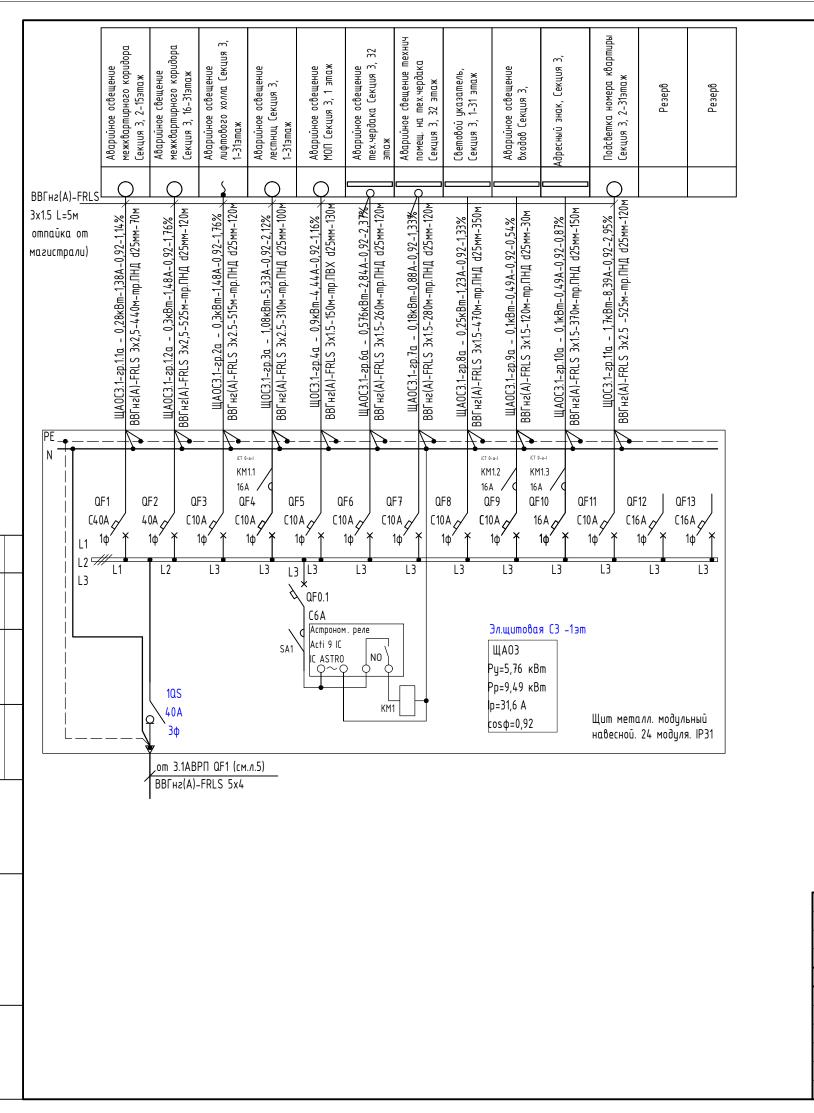

						02-20-00	–30M	MOE			
1	-	Зам.	12-21	Azenotob	08.2021	Многосекционный жилой дом со встроенными неж автостоянкой по ул.Нагорная в			подземной		
Изм.	Кол.уч	/lucm	№док.	Подпись	Дата	иотостоянкой по ул.пигорния о	г.скишерино				
овагь		Агеносо	β	Azenotob	05.2021		Стадия	Стадия Лист Листов			
Тровері	ПΛ	Курочки	IH	Курочкин	05.2021	Электрооборудование и электроосвещение.	Р	P 12.1 -			
Н. конт	ìp.	Ивлеев		Uhmeb	05.2021	Схема электрическая однолинейная ШАОЗ	00	О Сетевые	решения		

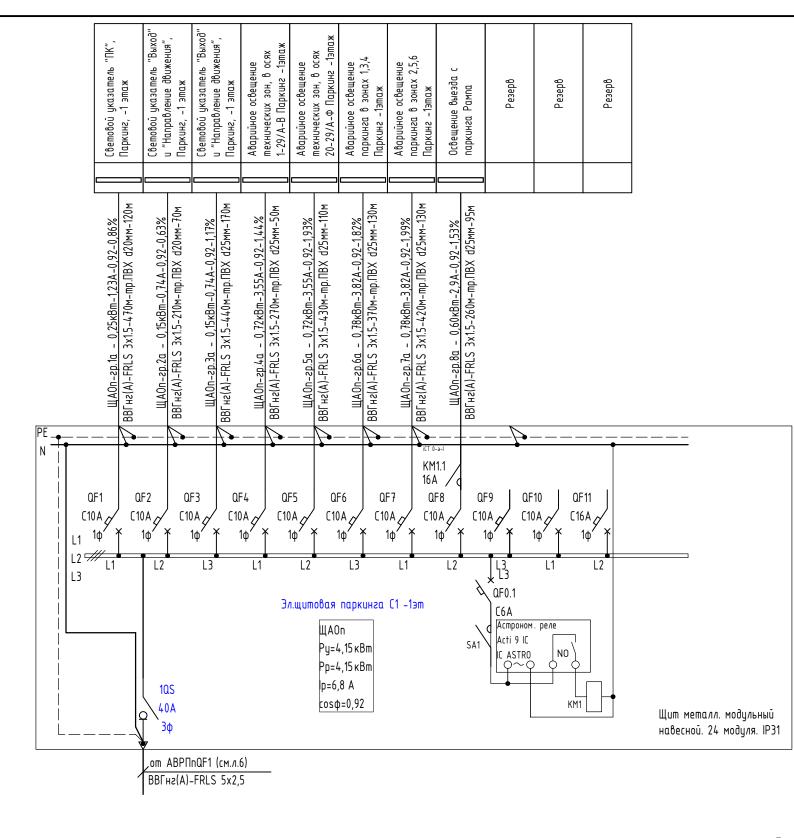

						02-20-00	_30M	MOE			
Изм.	Кол.цч	/lucm	№док.	Подпись	Дата	Многосекционный жилой дом со встроенными нех автостоянкой по ул.Нагорная в			подземной		
Разраб		Агеносс	<u> </u>	Azenotob			Стадия	Стадия Лист Листов			
Провер	υuΛ	Курочкі	IH	Буроскин	05.2021	Электрооборудование и электроосвещение.	P 12.2 -		-		
Н. конг	πр.	Ивлеев		Uhmeb	05.2021	Схема электрическая однолинейная ШАОп	00	О Сетевые	решения		

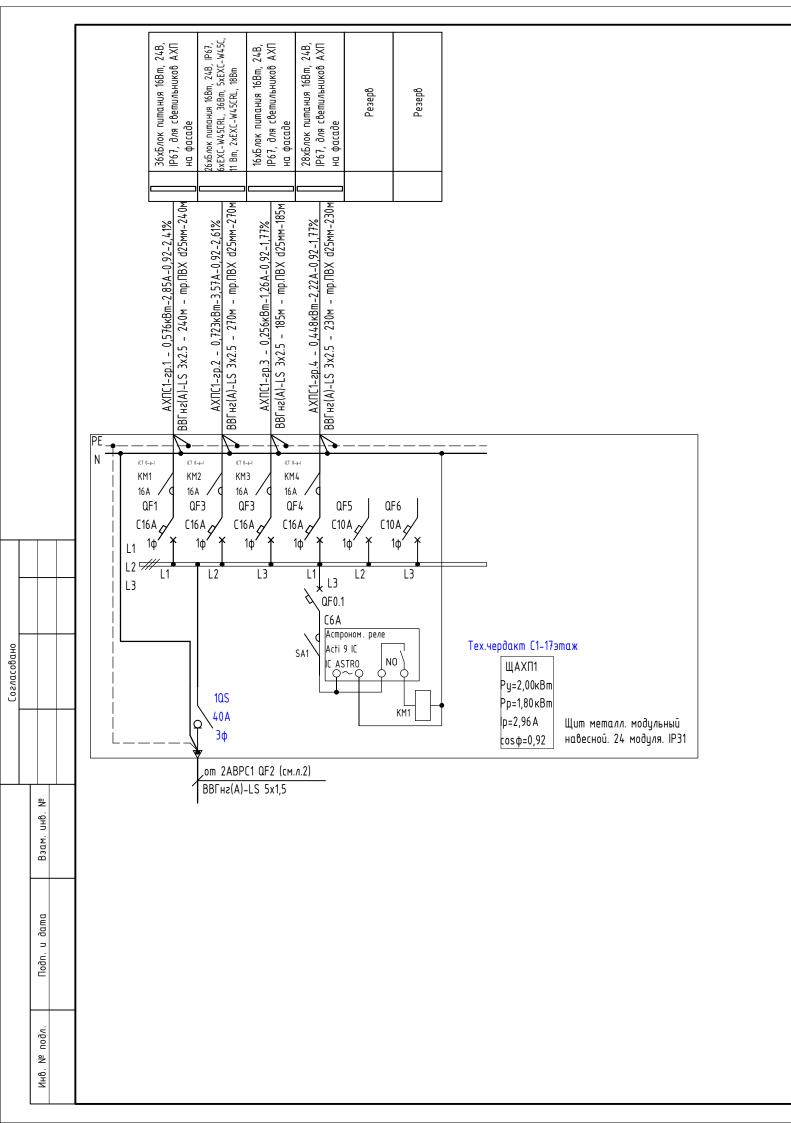


Примечание:

Модульное оборудование применить фирмы производства DEKraft.


						02-20-00	M0E-00-				
						Многосекционный жилой дом со встроенными нех автостоянкой по ул.Нагорная в					
Изм.	Кол.уч	/lucm	№док.	Подилсь	Дата	domocinosarkod no grindzopads o	c.Lkuillepund				
Разраδ		Агеносо	β	FREHDTOB	05.2021		Стадия	Стадия Лист Листов			
Провер	п⁄ι	Курочки	IH	Курочкин	05.2021	Электрооборудование и электроосвещение.	P 13.1 -		-		
Н. конп	ıp.	Ивлеев		Ubmeb	05.2021	Схема электрическая однолинейная ЩАХП1	000 Сетевые решения		решения		

Формат АЗ

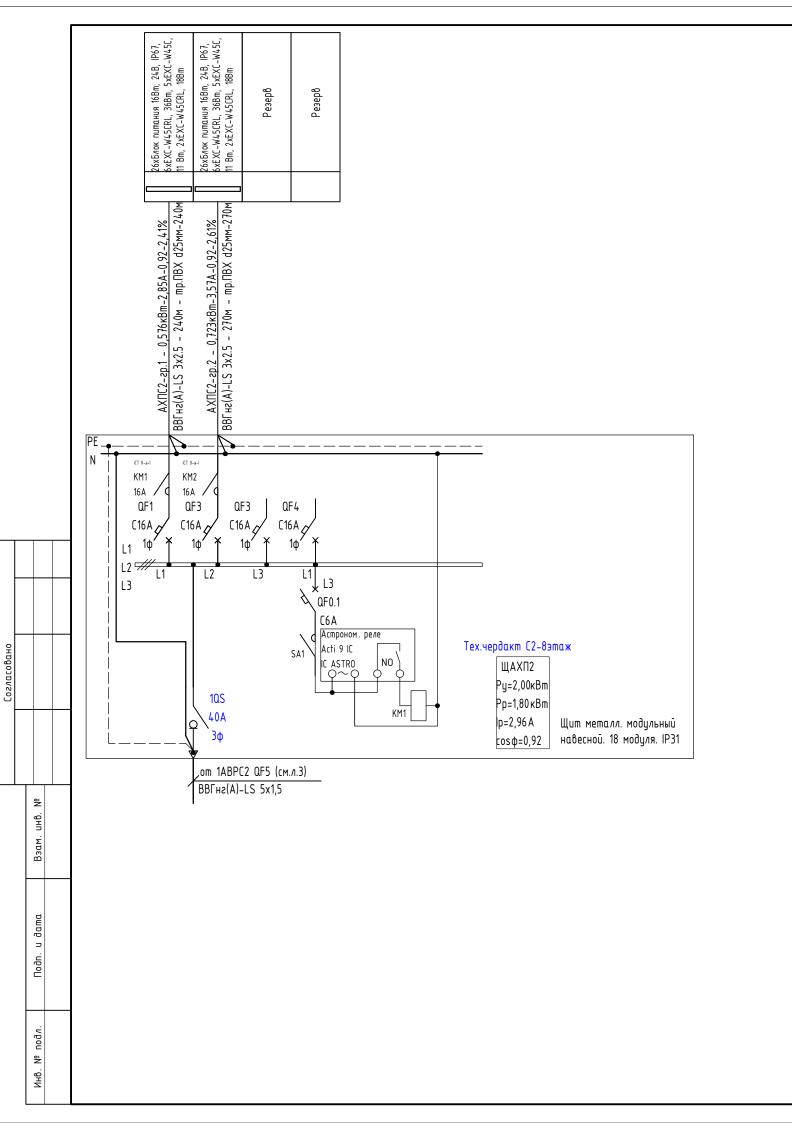


Примечание:

						02-20-00	–30M	90M				
Изм.	Кол.уч	Лucm	№док.	Подпись	Дата	Многосекционный жилой дом со встроенными нех автостоянкой по ул.Нагорная в			подземной			
Разраб	j.	Агеносо	β	Frenotob	05.2021		Стадия Лист Листов					
Провер	пЛ	Курочки	IH	Курочкин	05.2021	Электрооборудование и электроосвещение.	Р	13.2	-			
Н. конг	np.	Ивлеев		Uhmeb	05.2021	Схема электрическая однолинейная ЩАХП2	000 Сетевые решени					

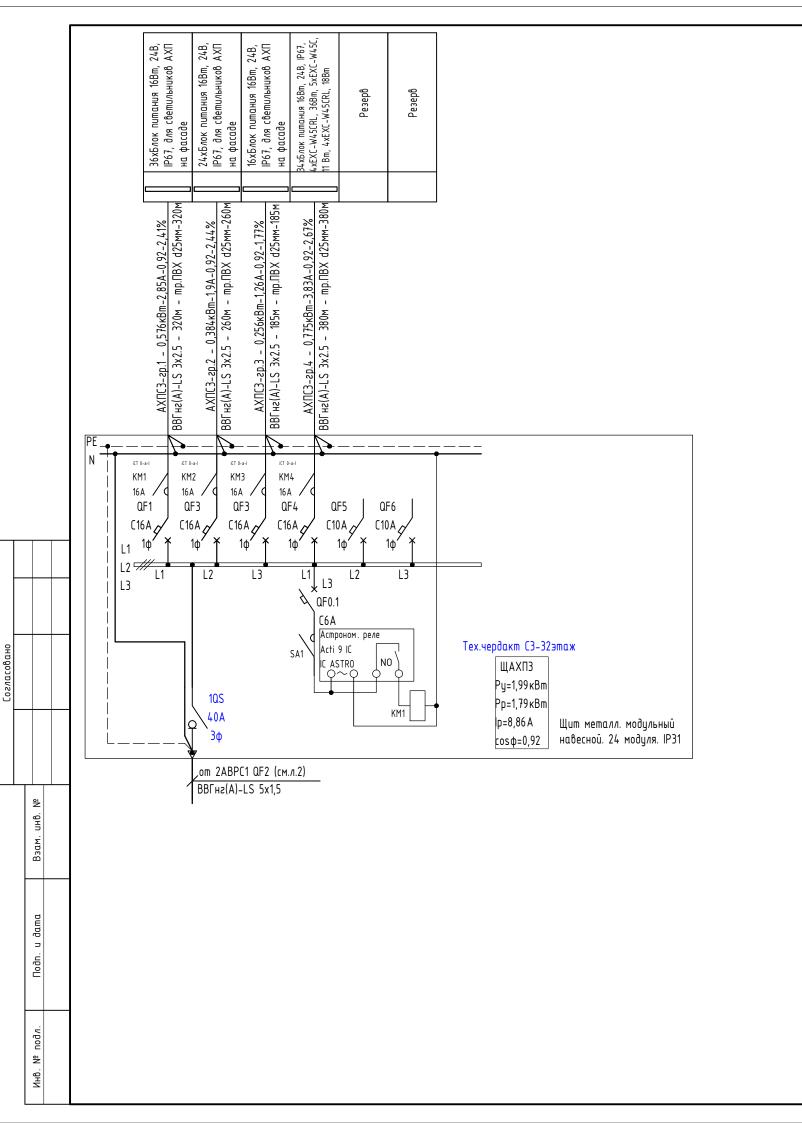

						02-20-00	–30M		
Изм.	Кол.цч	Лист	№док.	Подпись	Дата	Многосекционный жилой дом со встроенными нех автостоянкой по ул.Нагорная в			подземной
Разраб		Агеносс	β	Prenocob	05.2021		Стадия	/lucm	Листов
Провер	IU/I	Курочкі	IH	Куроскин	05.2021	Электрооборудование и электроосвещение.	P 14.1 -		-
Н. конг	np.	Ивлеев		Uhmeb	05.2021	Схема электрическая однолинейная ЩАХПЗ	00	О Сетевые	решения

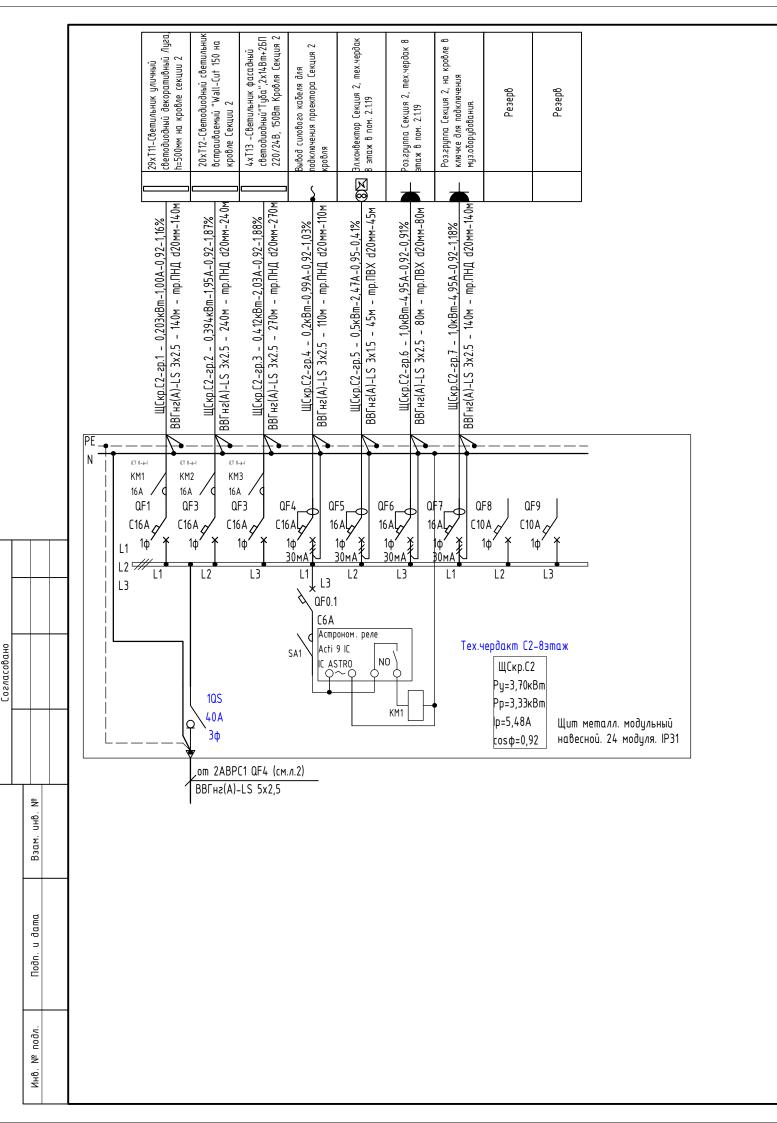


Примечание:


Модульное оборудование применить фирмы производства DEKraft.

						02-20-00	_30M	30M			
14	IV.	0	NO 2	П. Э.		Многосекционный жилой дом со встроенными неж автостоянкой по ул.Нагорная в					
Изм.	Кол.уч	Nucm	№док.	Подилсь	Дата	,					
Разраб		Агеносо	β	Azerbotob	05.2021		Стадия	Стадия Лист Листов			
Провері	ПЛ	Курочки	IH .	Курочкин	05.2021	Электрооборудование и электроосвещение.	P 14.2		-		
						Схема электрическая однолинейная					
Н. конт	ıp.	Ивлеев		Uhmeb	05.2021	схеми электрическия оонолинейния ЩСкр.С2	000 Сетевые решени		решения		


Формат АЗ

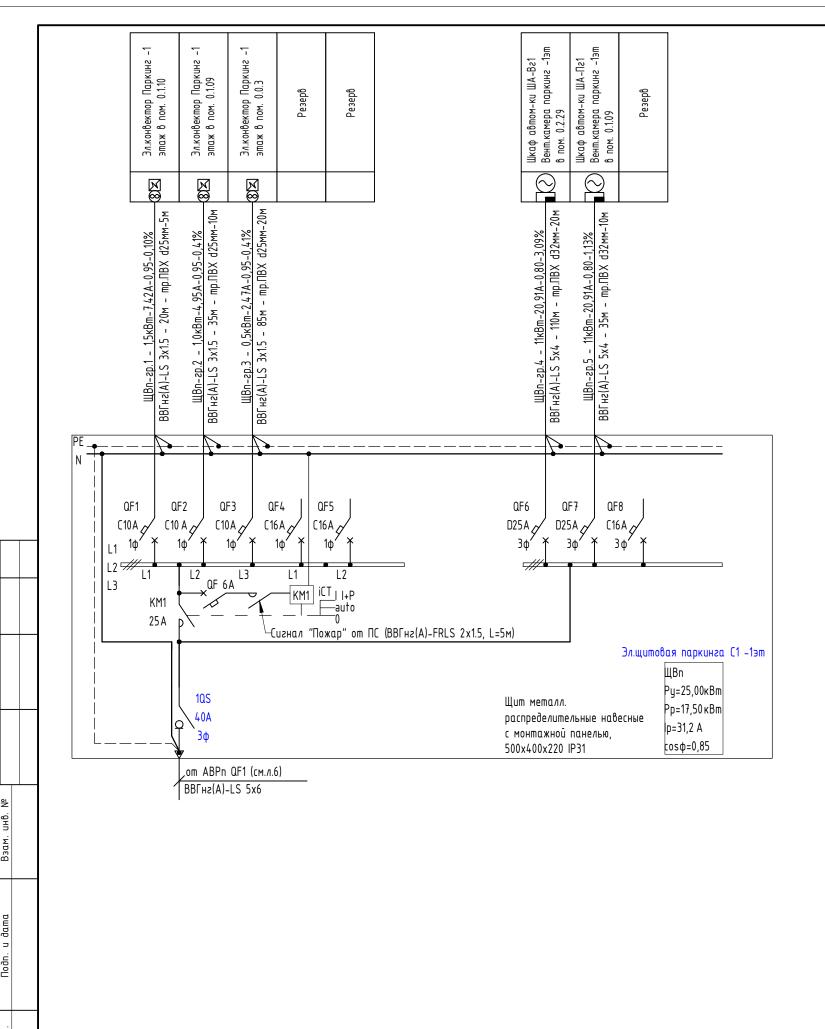

						02-20-00	–30M	30M				
						Многосекционный жилой дом со встроенными неж автостоянкой по ул.Нагорная в						
Изм.	Кол.уч	Nucm	№док.	Подился	Дата	иотпостоянкой по уличеорния о	z.Lkulliepuhu					
Разраб		Агеносо	в	Azenotob	05.2021		Стадия	Стадия Лист Листов				
Провер	пЛ	Курочки	Н	Кургочкин	05.2021	Электрооборудование и электроосвещение.	P 15.1		-			
Н. конп	ıp.	Ивлеев		Usmes	05.2021	Схема электрическая однолинейная ШВп	000 Сетевые решения		решения			

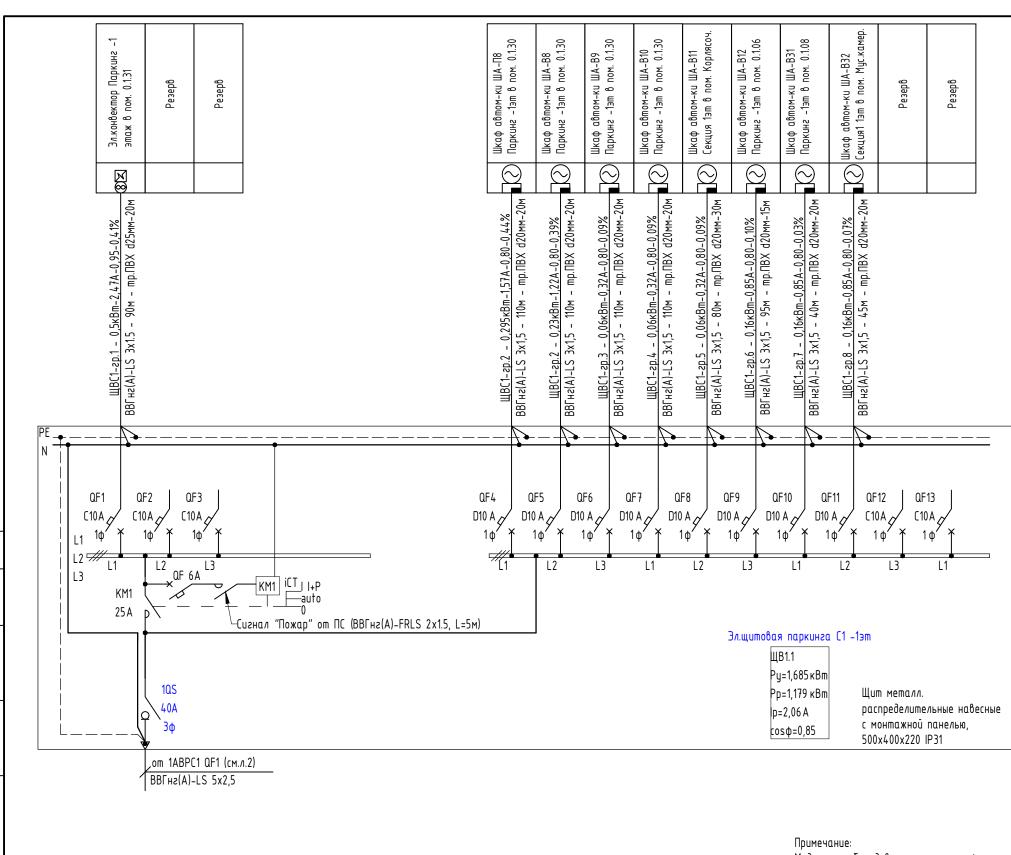


						02-20-00-30M				
						Многосекционный жилой дом со встроенными неж автостоянкой по ул.Нагорная в			подземной	
Изм.	Кол.уч	/lucm	№док.	Подпись	Дата	иотпостоянкой по уплагорная о глекатеранодрге				
Разраб.		Агеносов		Frenotob	05.2021		Стадия	/lucm	Листов	
Проверил		Курочкин		Кургочкин	05.2021	Электрооборудование и электроосвещение.	P 15.2		-	
Н. контр.		Ивлеев		Uhmeb	05.2021	Схема электрическая однолинейная ШВ1.1	000 Сетевые решени		решения	

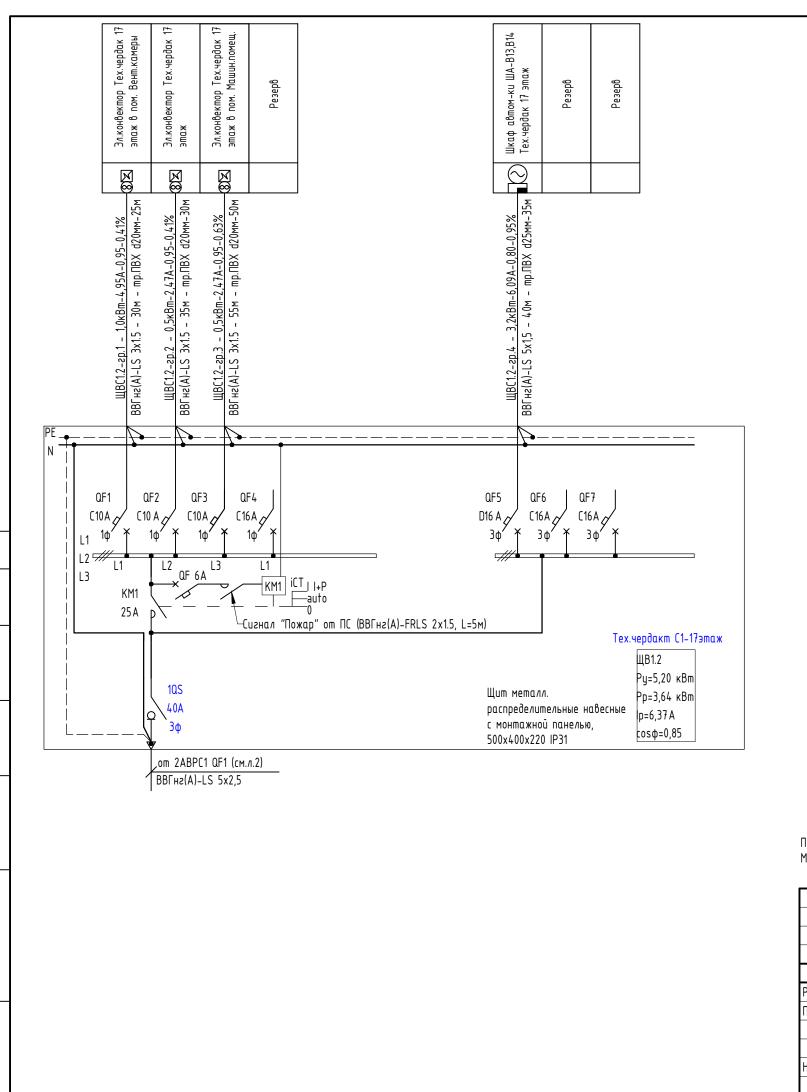


읟


						02-20-00-30M					
						Многосекционный жилой дом со встроенными нех			подземной		
Изм.	Кол.уч	Nucm	№док.	Подился	Дата	автостоянкой по ул.Нагорная в г.Екатеринбурге					
Разраб.		Агеносов		Azenotob	05.2021		Стадия	/lucm	Листов		
Проверил		Курочкин		Кургочкин	05.2021	Электрооборудование и электроосвещение.	P 15.3				
Н. контр.		Ивлеев		Usmes	05.2021	Схема электрическая однолинейная ШВ1.2	000 Сетевые решени		решения		

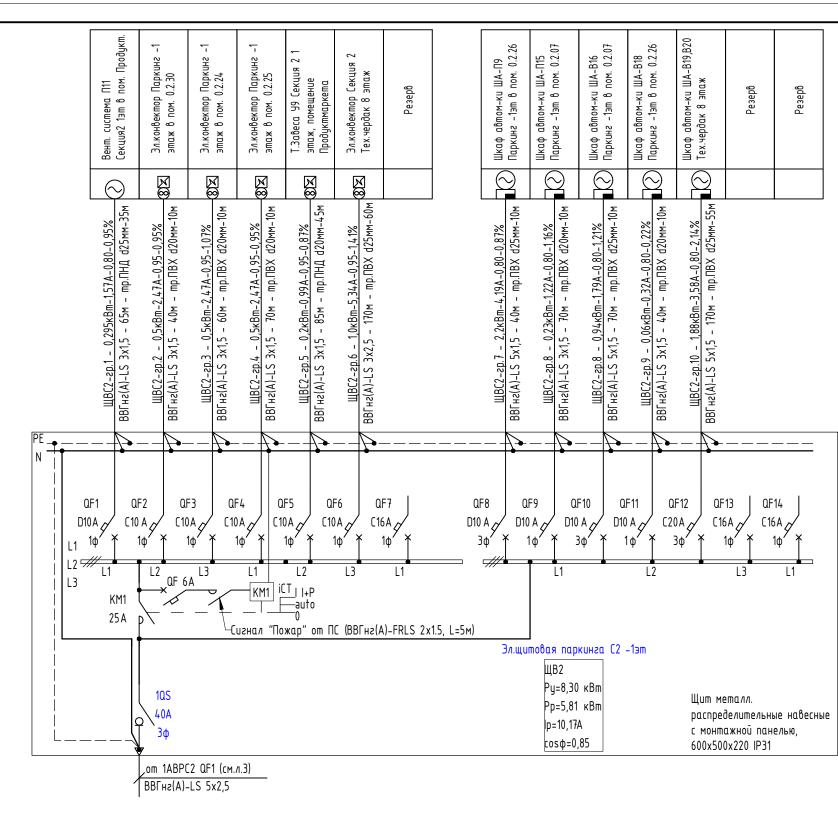


						02-20-00-30M					
						Многосекционный жилой дом со встроенными нех			подземной		
Изм.	Кол.уч	Nucm	№док.	Подился	Дата	автостоянкой по ул.Нагорная в г.Екатеринбурге					
Разраб.		Агеносов		Azenotob	05.2021		Стадия	/lucm	Листов		
Провери <i>п</i>		Курочкин		Курочкин	05.2021	Электрооборудование и электроосвещение.	Р	16.1	-		
Н. контр.		Ивлеев		Usmes	05.2021	Схема электрическая однолинейная ШВ2	000 Сетевые решен		решения		

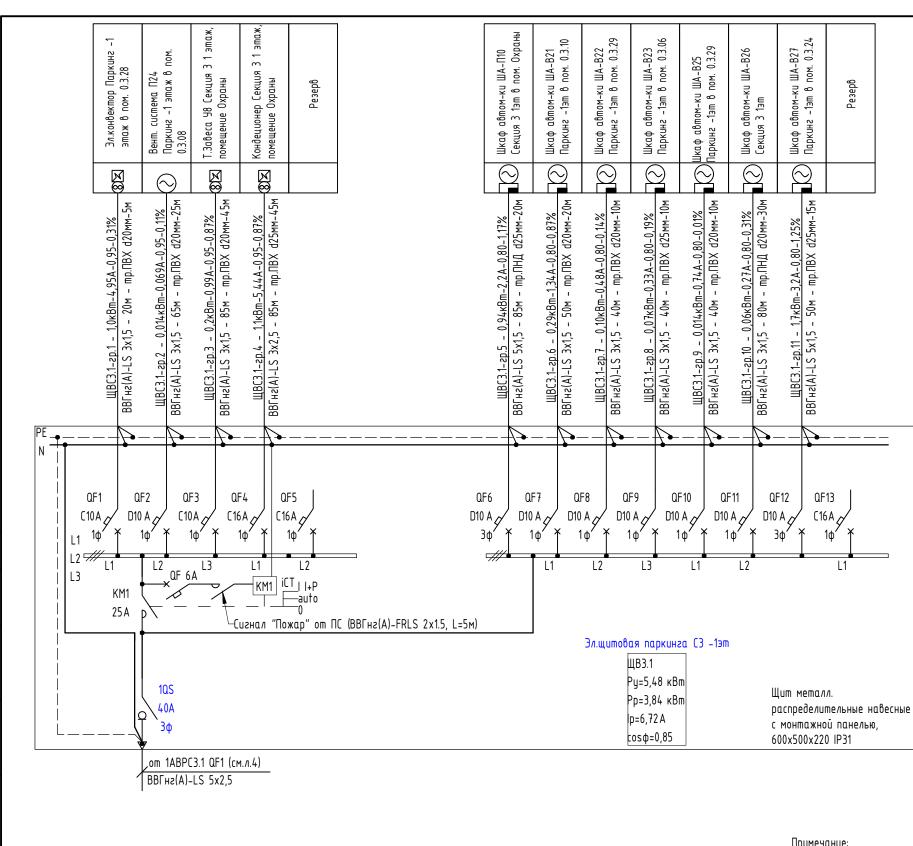

						02-20-00-30M					
						Многосекционный жилой дом со встроенными неж автостоянкой по ул.Нагорная в			подземной		
Изм.	Кол.уч	/lucm	№док.	Подилсь	Дата	3 1 1 31					
Разраб.		Агеносов		Azenotob	05.2021		Стадия	/lucm	Листов		
Проверил		Курочкин		Курочкин	05.2021	Электрооборудование и электроосвещение.	P 16.2 -		-		
Н. контр.		Ивлеев		Usmes	05.2021	Схема электрическая однолинейная ШВЗ.1	000 Сетевые решени		Эешения		

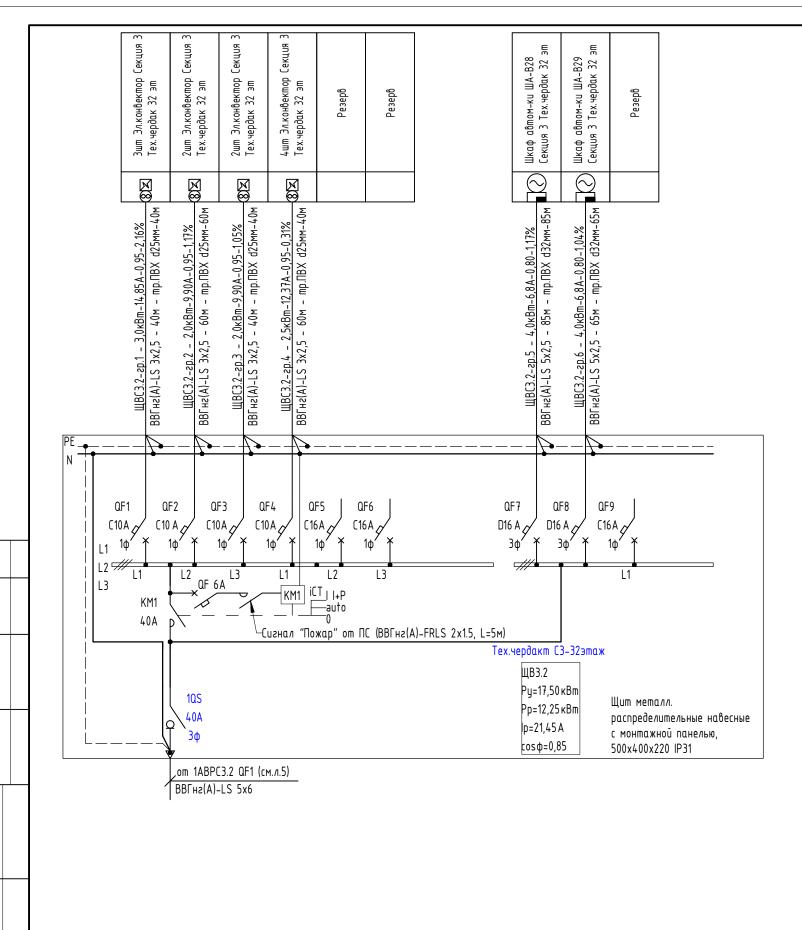


						02-20-00-30M						
Mari	V	/lucm	№док.	Падане	Лата	Многосекционный жилой дом со встроенными нех автостоянкой по ул.Нагорная в			подземной			
Изм. Кол.уч		/IUCIII IN-UUK.		Подилсь	Дата							
Разраб	5.	Агеносов		Frenotob	05.2021		Стадия	Nucm	Листов			
Проверил		Курочкин		Куроскин	05.2021	Электрооборудование и электроосвещение.	Р	16.3	-			
Н. контр.		Ивлеев		Uhmeb	05.2021	Схема электрическая однолинейная ШВЗ.2	000 Сетевые реше		решения			

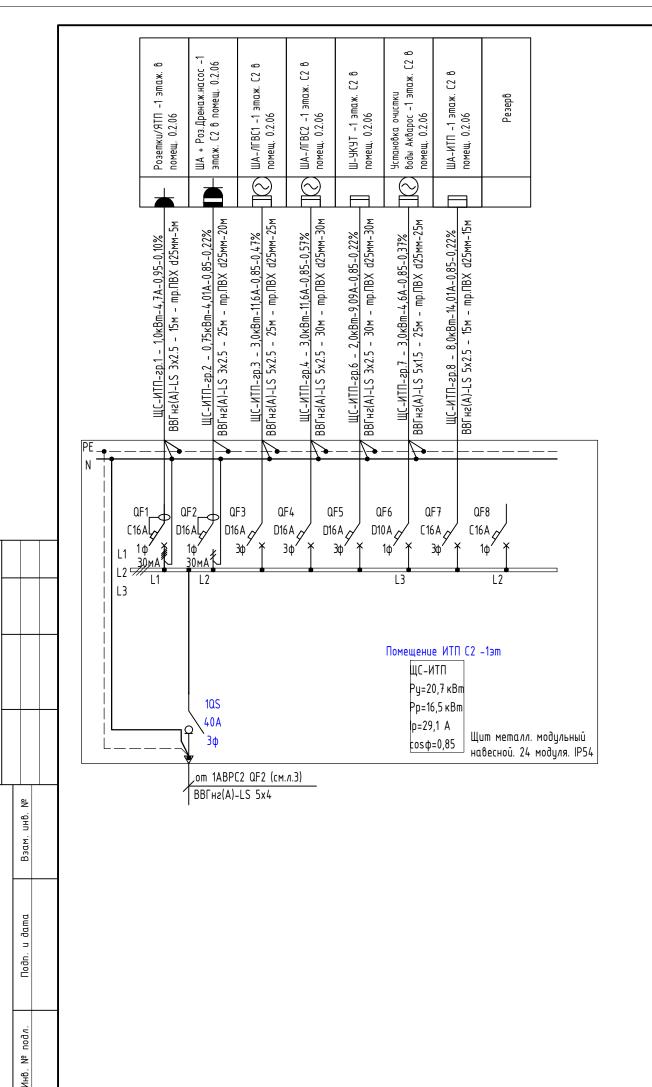


						02-20-00	02-20-00-30M						
Изм.	Кол.уч	Лист	№док.	Подпись	Дата	Многосекционный жилой дом со встроенными нех автостоянкой по ул.Нагорная в			подземной				
Разраб	Разраб.		β	Frendrob	05.2021		Стадия	/lucm	Листов				
Провер	Провери <i>л</i>		IH	Куроскин	05.2021	Электрооборудование и электроосвещение.	P 17.1		1				
Н. контр.		Ивлеев		Uhmeb	05.2021	Схема электрическая однолинейная ШС-ИТП	000 Сетевые реше		решения				

Формат АЗ

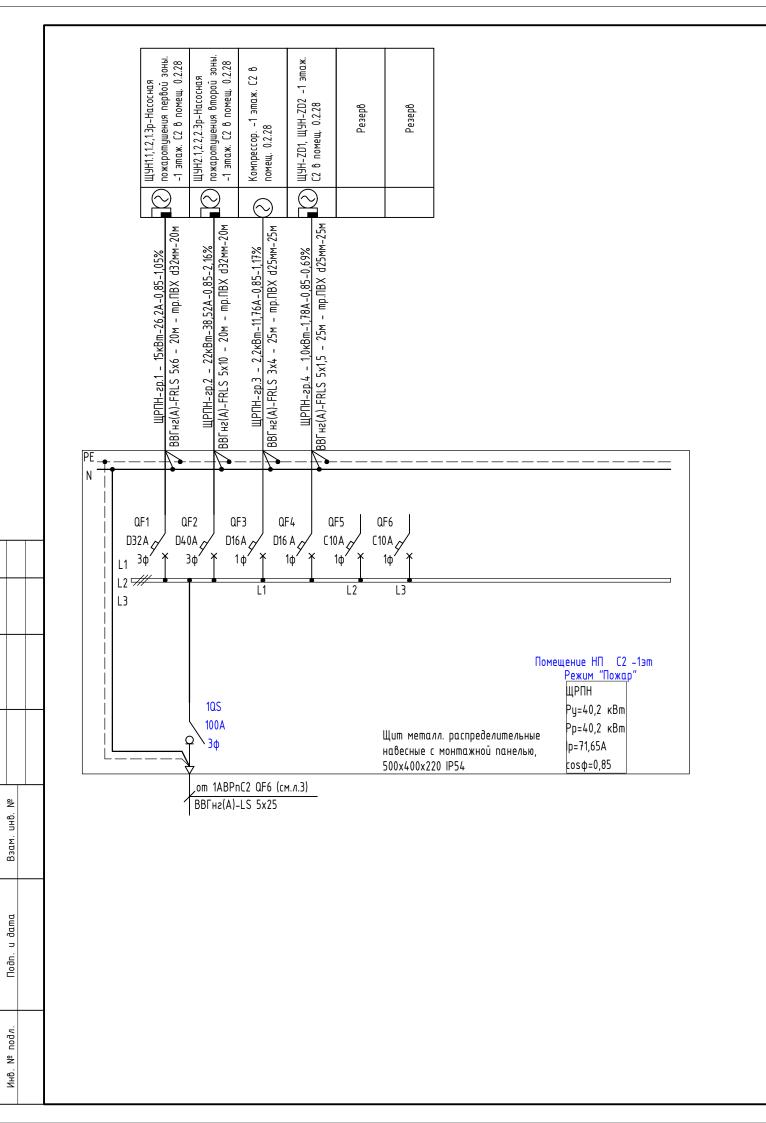

Примечание: Модульное оборудование применить фирмы производства DEKraft.


						02-20-00	–30M		
	 					Многосекционный жилой дом со встроенными неж автостоянкой по ул.Нагорная в	подземной		
Изм.	Кол.уч	/lucm	№док.	Подипсь	Дата	1	'	וכ	
Разраб		Агеносо	β	Azenotob	05.2021		Стадия	/lucm	Листов
Провер	ПΛ	Курочки	Н	Рурочкин	05.2021	Электрооборудование и электроосвещение.	Р	17.2	-
Н. конп	ıp.	Ивлеев		Uhmeb	05.2021	Схема электрическая однолинейная ШРПН	00	О Сетевые	решения

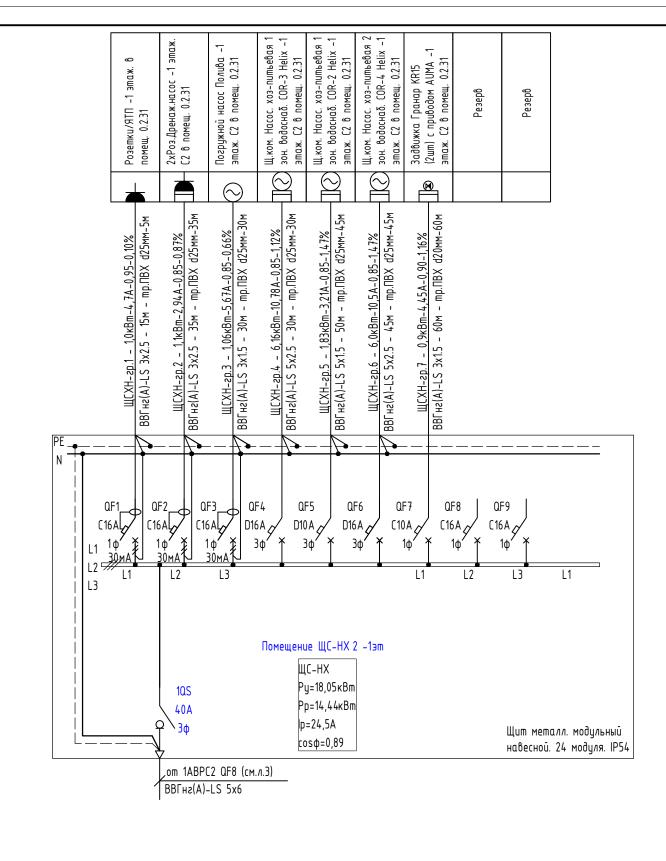

Инв. №


Примечание: Модульное оборудование применить фирмы производства DEKraft.

						02-20-00	–Э0M			
						Многосекционный жилой дом со встроенными неж автостоянкой по ул.Нагорная в			подземной	
Изм.			Подилсь	Дата						
Разраб		Агеносо	β	Azenotob	05.2021		Стадия	/lucm	Листов	
Провер	ПΛ	Курочки	Н	Рурочкин	05.2021	Электрооборудование и электроосвещение.	Р	17.3	1	
Н. конп	ıp.	Ивлеев		Usmes	05.2021	Схема электрическая однолинейная ШС-НХ	00	О Сетевые	решения	

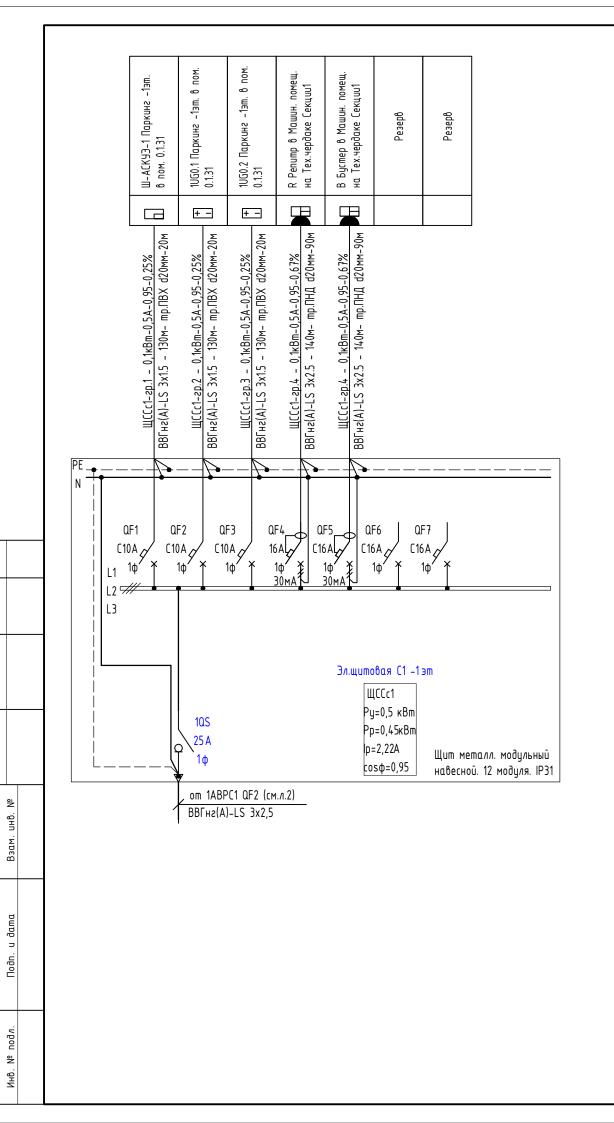


. Модульное оборудование применить фирмы производства DEKraft.

						02-20-00	–30M		
Изм.	Разраб. Агеносов			Подпись	Дата	Многосекционный жилой дом со встроенными нех автостоянкой по ул.Нагорная в			подземной
Разраб		Агеносс	β	Frenocob	05.2021		Стадия	/lucm	Листов
Провер	ıuΛ	Курочкі	IH	Кургочкин	05.2021	Электрооборудование и электроосвещение.	Р	18.1	1
Н. конг	np.	Ивлеев		Uhmeb	05.2021	Схема электрическая однолинейная ШССс1	00	О Сетевые	решения

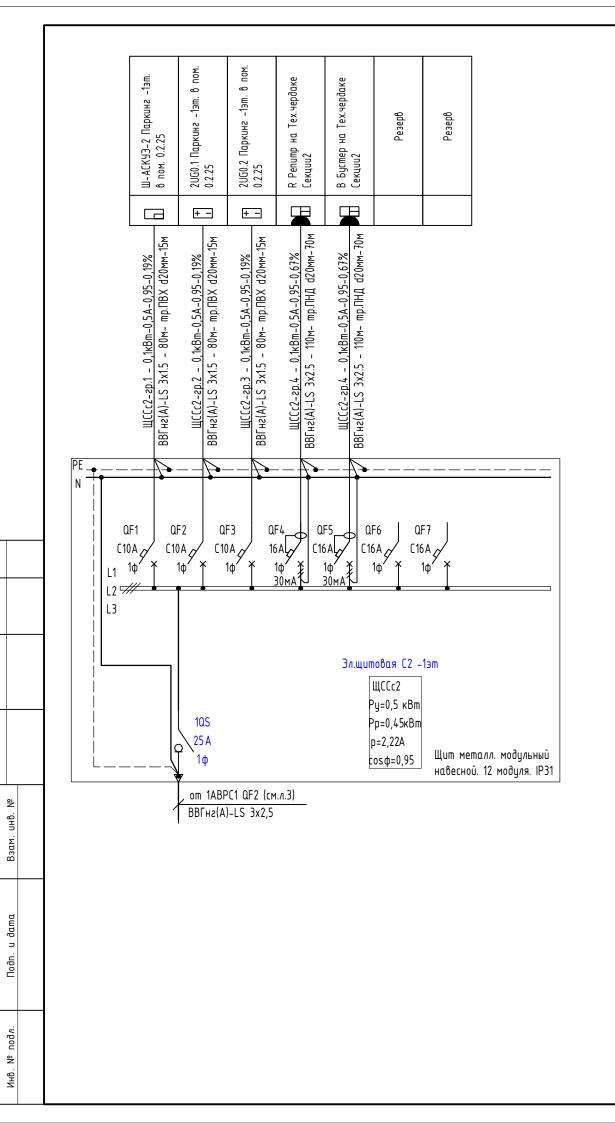


. Модульное оборудование применить фирмы производства DEKraft.

						02-20-00	–30M		
Изм.						Многосекционный жилой дом со встроенными нех автостоянкой по ул.Нагорная в			подземной
Разраб	5.	Агеносо	β	Prenocob	05.2021		Стадия	/lucm	Листов
Провер	υuΛ	Курочкі	IH	Кургочкин	05.2021	Электрооборудование и электроосвещение.	Р	18.2	1
Н. конг	np.	Ивлеев		Ubmeb	05.2021	Схема электрическая однолинейная ШССc2	00	10 Сетевые	решения

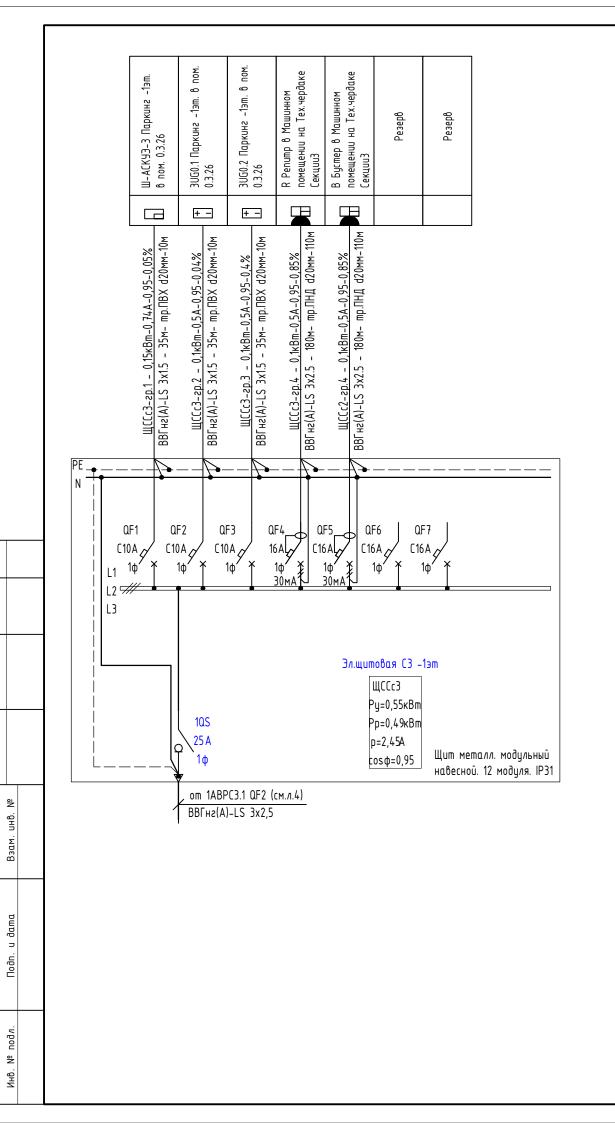


. Модульное оборудование применить фирмы производства DEKraft.

						02-20-00-30M					
							Многосекционный жилой дом со встроенными нежилыми помещениями и подземной автостоянкой по ул.Нагорная в г.Екатеринбурге				
Изм.	Кол.уч	/lucm	№док.	Подпись	Дата	иотостоянкой по ул.пигорния о	г.скишеринс	ighse			
Разраб		Агеносо	β	Azenotob	05.2021		Стадия	Nucm	Листов		
Провер	ПЛ	Курочки	IH	Кургочкин	05.2021	Электрооборудование и электроосвещение.	Р	19.1	-		
Н. конп	ip.	Ивлеев		Ubmel	05.2021	Схема электрическая однолинейная ШССсЗ	00	О Сетевые	решения		

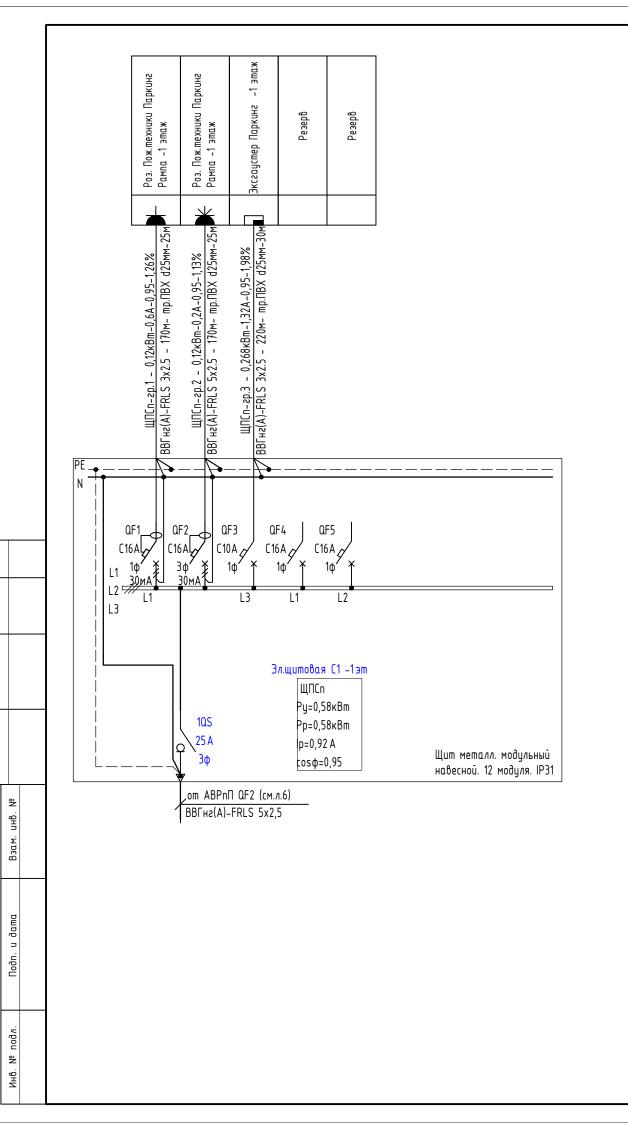


Модульное оборудование применить фирмы производства DEKraft.

						02-20-00-30M						
Иом	Konuu	/lucm	№док.	Подпись	Лата	•	Многосекционный жилой дом со встроенными нежилыми помещениями и подземной автостоянкой по ул.Нагорная в г.Екатеринбурге					
Изм. Разраб	Кол.уч	лисііі Агеносо		Azentotob	Дата 05.2021		Стадия	/lucm	Листов			
Провер		Курочки		Ryporkun		Электрооборудование и электроосвещение.	Р	20.1	-			
Н. конп	ıp.	Ивлеев		Usmes	05.2021	Схема электрическая однолинейная ШПСп	00	О Сетевые	решения			

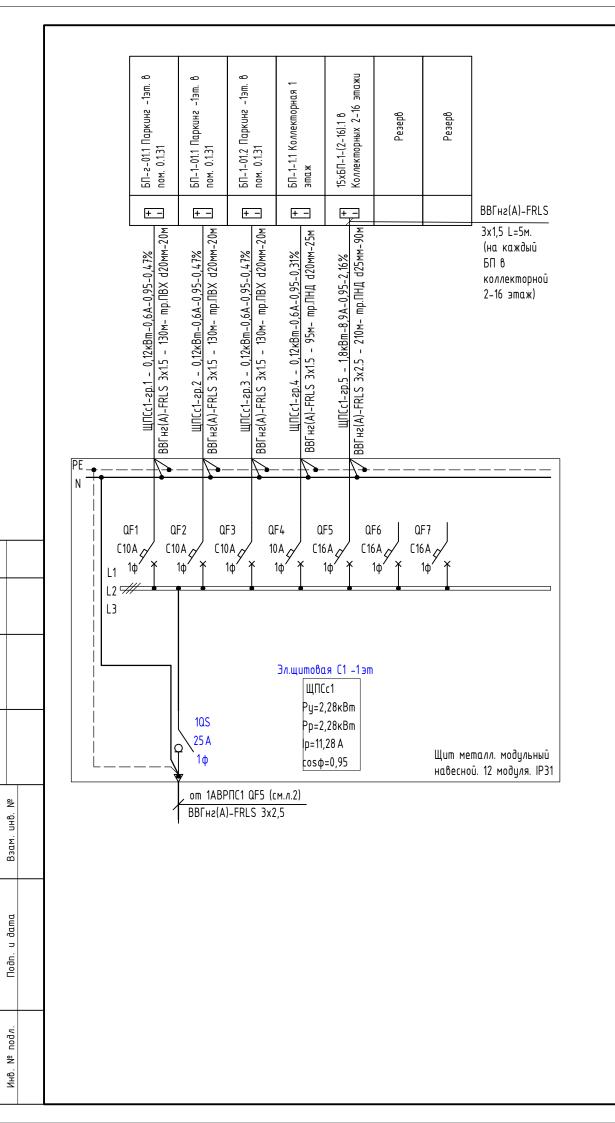


. Модульное оборудование применить фирмы производства DEKraft.

	- 15 1 1 1 1 1 1 1 1 1 1 1 1 1 1 1 1 1 1									
						02-20-00	–30M			
							Многосекционный жилой дом со встроенными нежилыми помещениям автостоянкой по ул.Нагорная в г.Екатеринбурге			
Изм.	Кол.уч	/lucm	№док.	Подипсь	Дата	аотостоянкой по ультагорная о	z.LKulliepuhi	idhse		
Разраб		Агеносо	β	Azenotob	05.2021		Стадия	/lucm	Листов	
Провер	ПΛ	Курочки	IH	Курочкин	05.2021	Электрооборудование и электроосвещение.	Р	20.2	-	
Н. конп	ıp.	Ивлеев		Uhmeb	05.2021	Схема электрическая однолинейная ШПСс1	00	О Сетевые ;	решения	

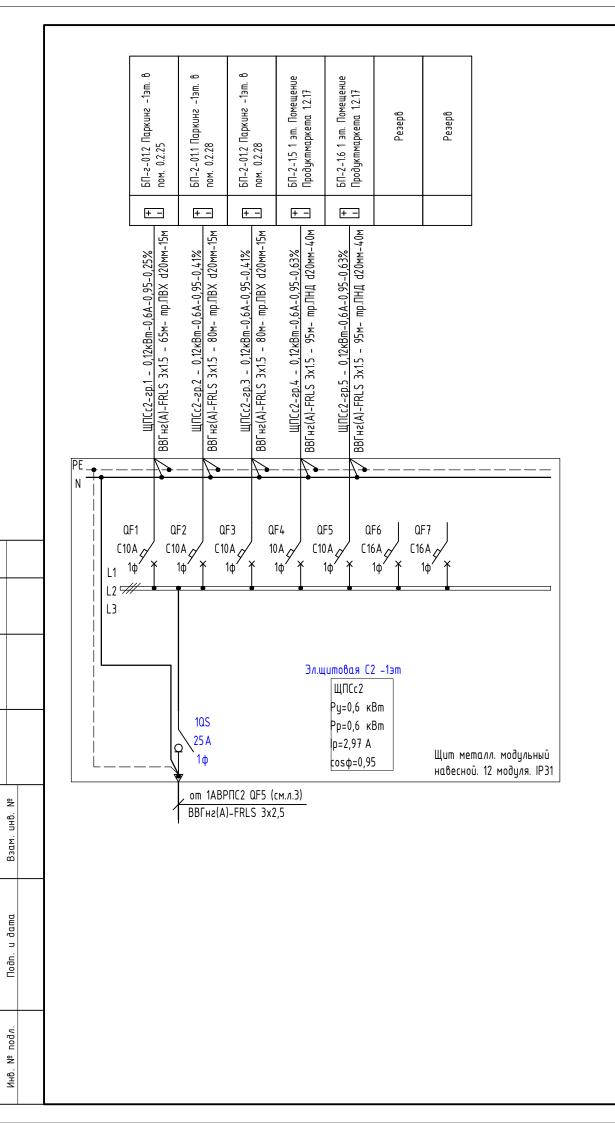


. Модульное оборудование применить фирмы производства DEKraft.

						02-20-00-30M						
Изм.	Кол.уч	Nucm	№док.	Подпись	Дата	Многосекционный жилой дом со встроенными нежилыми помещениями и подземной автостоянкой по ул.Нагорная в г.Екатеринбурге						
Разраб).	Агеносо	β	Frenotob	05.2021		Стадия	/lucm	Листов			
Провер	пЛ	Курочки	IH	Курочкин	05.2021	Электрооборудование и электроосвещение.	Р	20.3	-			
Н. конг	np.	Ивлеев		Uhmeb	05.2021	Схема электрическая однолинейная ШПСс2	00	О Сетевые	решения			

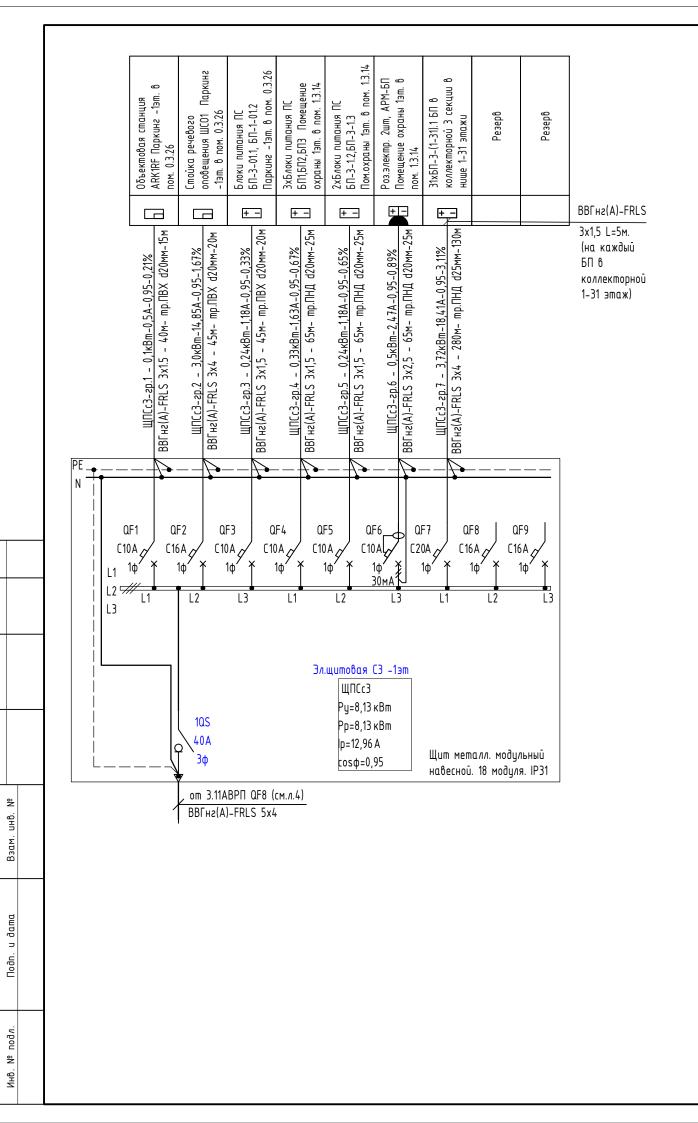


Модульное оборудование применить фирмы производства DEKraft.

						02-20-00-30M						
						Многосекционный жилой дом со встроенными нежилыми помещениями и подземной автостоянкой по ул.Нагорная в г.Екатеринбурге						
Изм.			№док.	Подпись	Дата	иотостоянкой по ул.пигорния о	г.скишерини	idhse				
Разраб		Агеносо	β	Azenotob	05.2021		Стадия	/lucm	Листов			
Провери	ПЛ	Курочки	Н	Курочкин	05.2021	Электрооборудование и электроосвещение.	Р	20.4	-			
Н. конт	ip.	Ивлеев		Usmes	05.2021	Схема электрическая однолинейная ШПСсЗ	00	О Сетевые	решения			

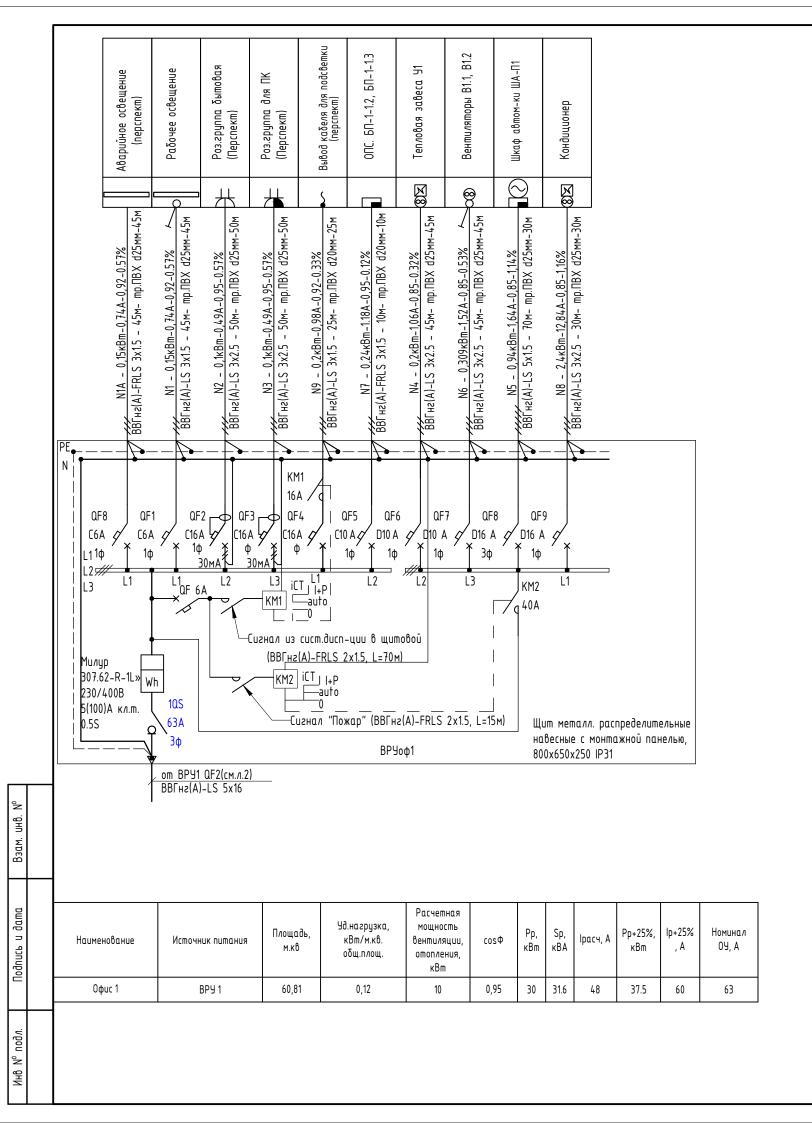

. Модульное оборудование применить фирмы производства DEKraft.


		02-20-00-30M							
14	V	0	NO 2	П. Э	Многосекционный жилой дом со встроенными нежилыми помещениями и подземной дата В г.Екатеринбурге				
Изм.	Кол.уч		№док.	Подпись			6 3	0	7 0
Разраб		Агеносо	В	Azenotob	05.2021		Стадия	/lucm	Листов
Провері	ПЛ	Курочки	IH	Курочкин	05.2021	Электрооборудование и электроосвещение.	Р	21.1	-
Н. конт	ıp.	Ивлеев		Uhmeb	05.2021	Схема электрическая однолинейная ВРУоф1	00	О Сетевые	решения

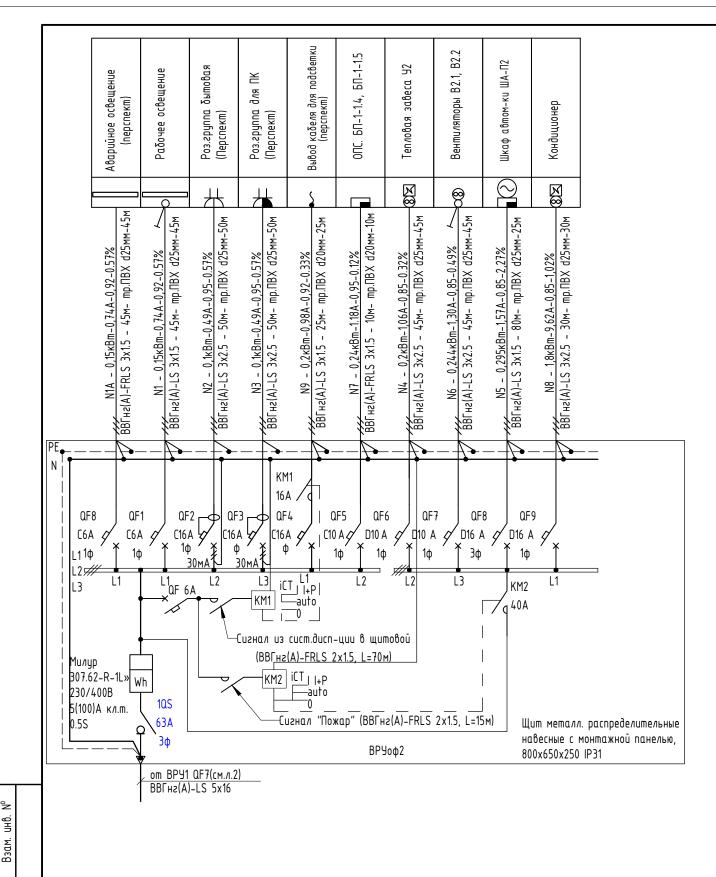

Наименование	Источник питания	Площадь, м.кв	Уд.нагрузка, кВт/м.кв. общ.площ.	Расчетная мощность вентиляции, отопления, кВт	соѕФ	Рр, кВт	Sp, кВА	Ірасч, А	Рр+25%, кВт	lp+25% , A	Номинал ОУ, А
Офис 2	BPY 1	42,91	0,12	10	0,95	30	31.6	48	37.5	60	63


Модульное оборудование применить фирмы производства DEKraft.

						02-20-00-30M						
Иом	Voa	/lucm	№док.	Подпись	Лата	Многосекционный жилой дом со встроенными нежилыми помещениями и подземной автостоянкой по ул.Нагорная в г.Екатеринбурге						
Изм. Разраб	Кол.уч	лисііі Агеносо		Azentotob	Дата 05 2021		Стадия	/lucm	Листов			
Провер		Курочки		Тургочкин			Р	21.2	-			
Н. конп	np.	Ивлеев		Ubmeb	05.2021	Схема электрическая однолинейная ВРУоф2	00	10 Сетевые	решения			

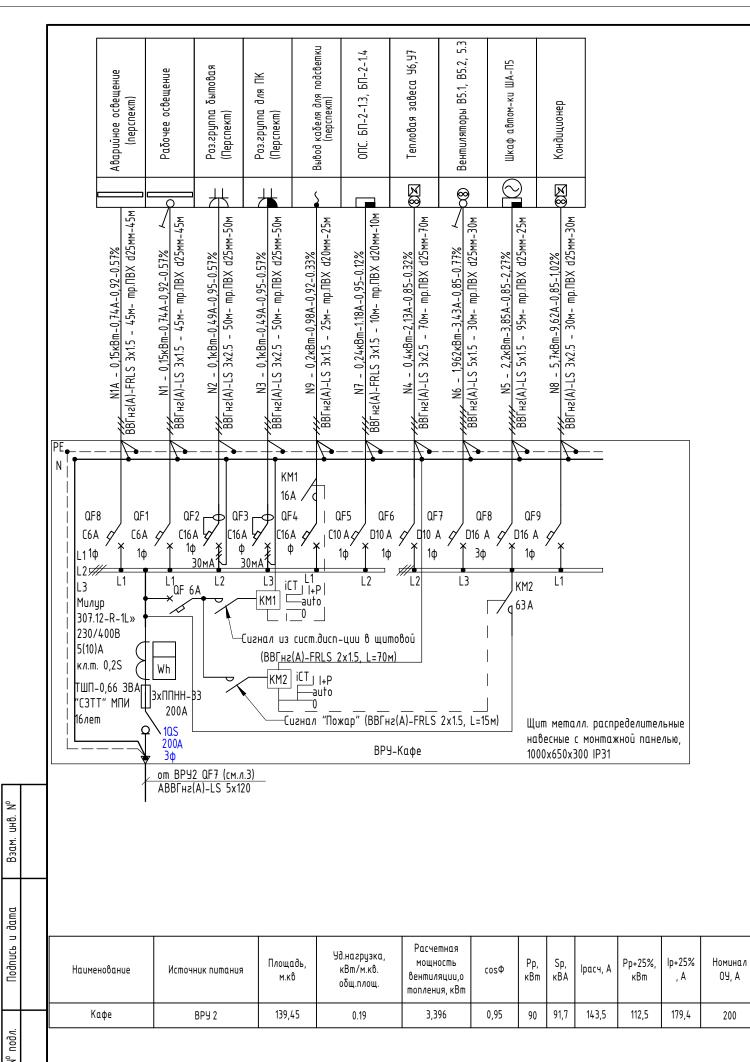

Модульное оборудование применить фирмы производства DEKraft.

		,								
						02-20-00	–30M			
Изм.	Кол.цч	/lucm	№док.	Подпись	Дата	•	Многосекционный жилой дом со встроенными нежилыми помещениями и подземной автостоянкой по ул.Нагорная в г.Екатеринбурге			
	Разраб. Агеносов			Azenotob			Стадия	/lucm	Листов	
Провер	роверил Курочкин		Курочкин			Р	21.3	-		
Н. контр. Ив		Ивлеев Ш		Usmes	05.2021	Схема электрическая однолинейная ВРУкафе	000 Сетевые		решения	

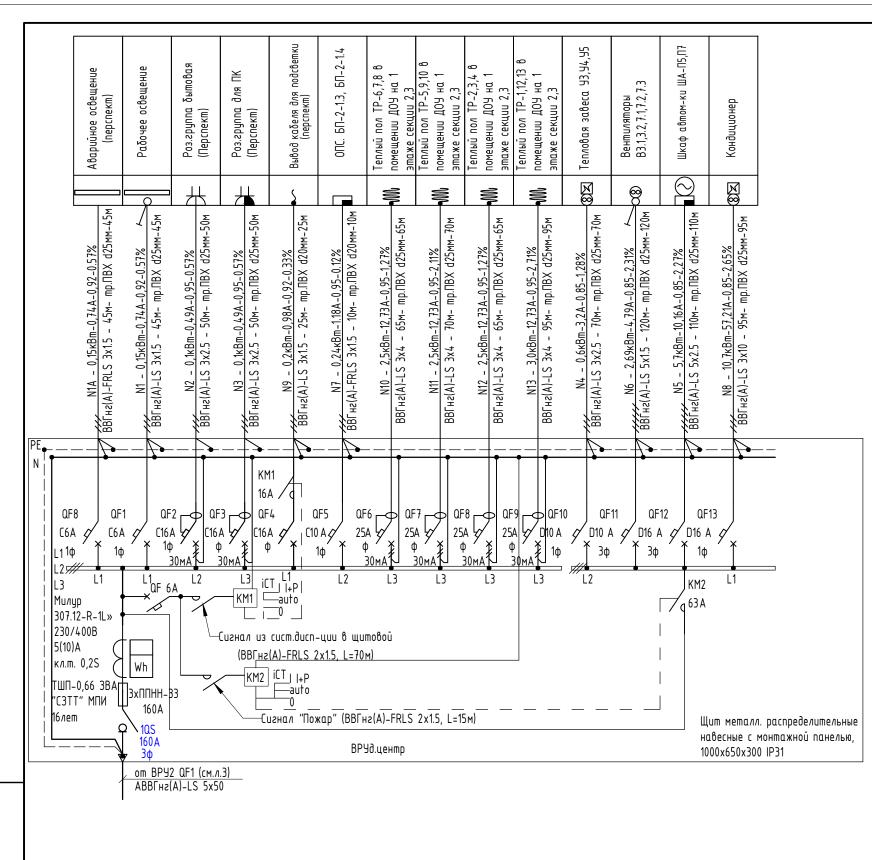


Наименование	Источник питания	Площадь, м.кв	Уд.нагрузка, кВт/м.кв. общ.площ.	Расчетная мощность вентиляции,о топления, кВт	соѕФ	Рр, кВт	Sp, ĸBA	Ірасч, А	Рр+25%, кВт	lp+25% , A	Номинал ОУ, А
Группа врем. пребывания детей	ВРУ 2	320	0.19	2,0	0,95	70	72,3	111,2	87,5	139,5	160

UHB. Nº


Примечание:

. Модильное оборидование применить фирмы производства DFKraf

1одульн	ульное оборудование применить фирмы производства DEKraft.										
						02-20-00	_30M				
14	V · · ·	/I=	No 2	П. Э	Лата	•	Многосекционный жилой дом со встроенными нежилыми помещениями и подземной автостоянкой по ул.Нагорная в г.Екатеринбурге				
Изм. Разраб			Подпись Ягеньтов	Дата 05 2021		Стадия	/lucm	Листов			
Провер	<u>'</u>		Курочкин			Р	22.1	-			
Н. контр. Ивлеев		Ивлеев <u>Ившев</u> 05.2021		05.2021	Схема электрическая однолинейная ВРУд.центр	000 Сетевые решения					

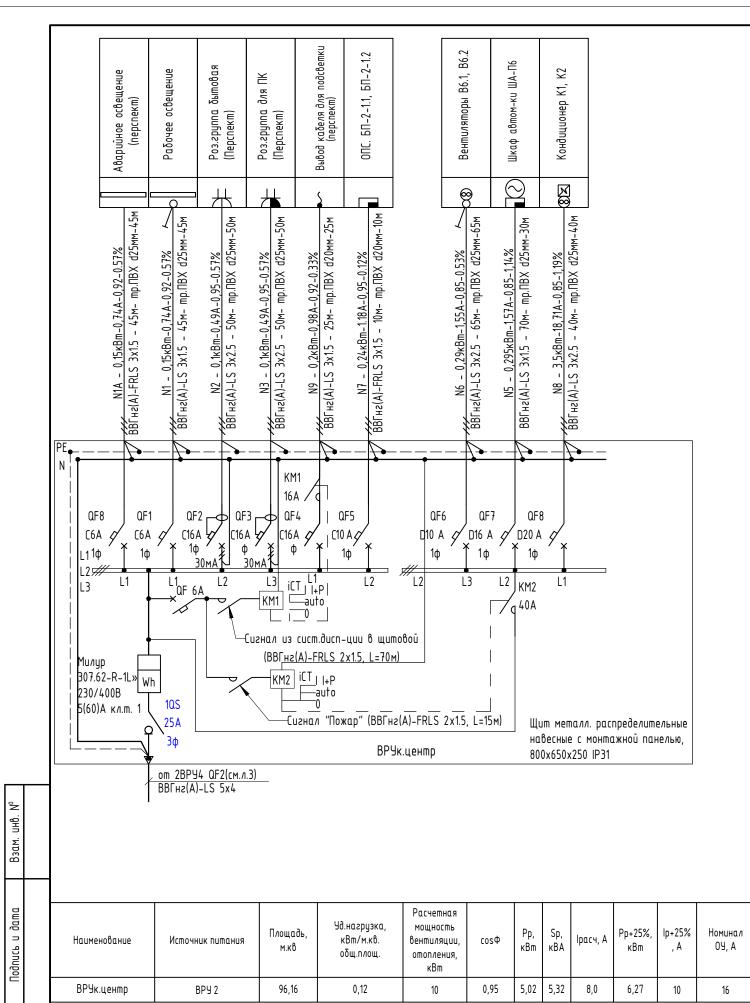


						02-20-00-30M Многосекционный жилой дом со встроенными нежилыми помещениями и подземной автостоянкой по ул.Нагорная в г.Екатеринбурге					
Изм.	Кол.уч	/lucm	№док.	Подилсь	Дата	иотпостоянкой по дл.пигорния о г.скитеринодрге					
Разраδ		Агеносов Яген		Azenotob	05.2021		Стадия	Nucm	Листов		
Проверил		Курочкин		Курочкин Бургаскин О		05.2021	Электрооборудование и электроосвещение.	Р	22.2	-	
Н. контр.		Ивлеев		Ubmeb	05.2021	Схема электрическая однолинейная ВРУк.центр	00	10 Сетевые р	оешения		

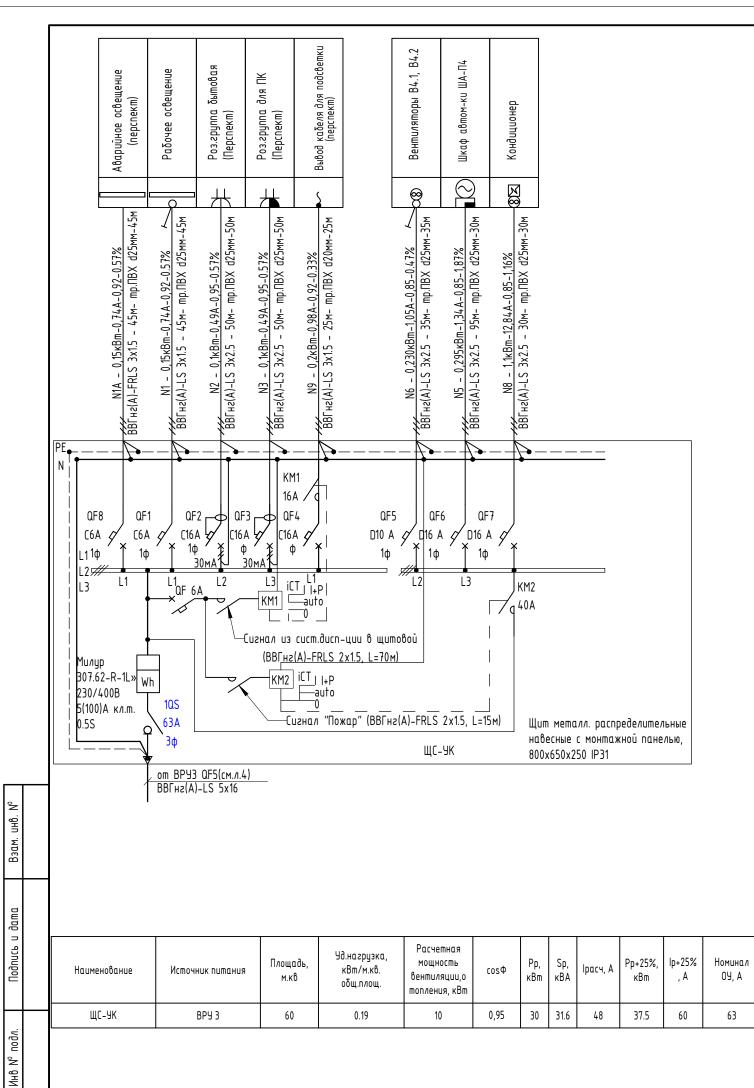

Модульное оборудование применить фирмы производства DEKraft.


						02-20-00	-30M		
Изм.	Кол.цч	/lucm	№док.	Подпись	Дата	Многосекционный жилой дом со встроенными нех автостоянкой по ул.Нагорная в			подземной
Разраб.		Агеносов		Frenotob			Стадия	/lucm	Листов
Проверил		Курочкин		Куроскин	05.2021	Электрооборудование и электроосвещение.	P 22.3		-
Н. контр.		Ивлеев		Uhmeb	05.2021	Схема электрическая однолинейная ЩС-УК	000 Сетевые реше		решения

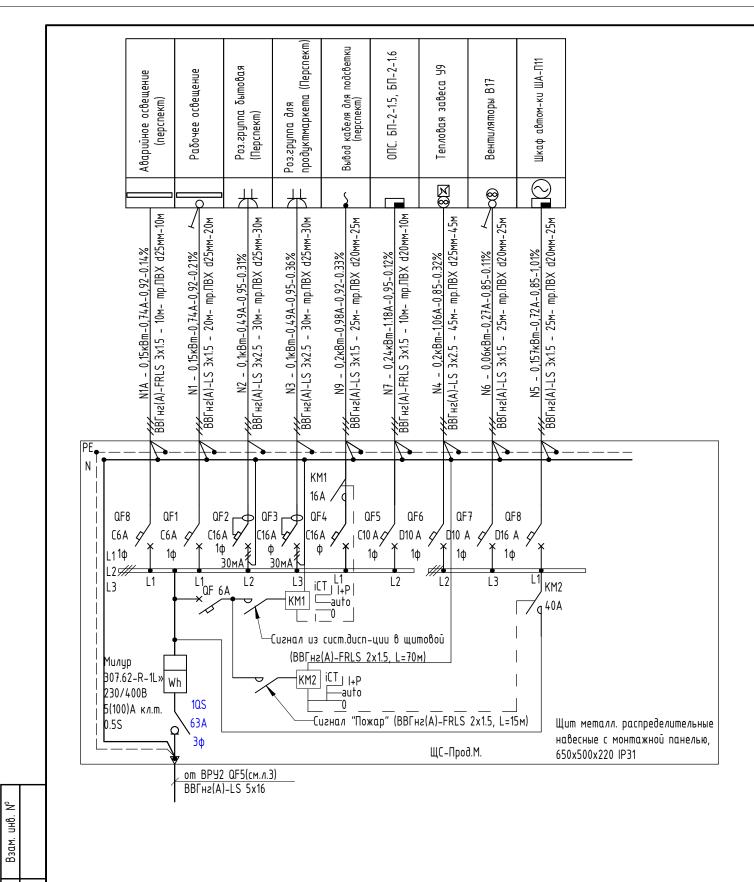

Наименование	Источник питания	Площадь, м.кв	Уд.нагрузка, кВт/м.кв. общ.площ.	Расчетная мощность вентиляции,о топления, кВт	соѕФ	Рр, кВт	Sp, кВА	Ірасч, А	Рр+25%, кВт	lp+25% , A	Номинал ОУ, А
ЩС-Прод.М	ВРУ 2	17	0.19	10	0,95	15	18.6	23,9	18,75	29,90	40

Модульное оборудование применить фирмы производства DEKraft.

1009/1511	ос осор:	joodanad	- IIPGIIICI	тапів фартіві	продосо	Jemou Bernarn			
						02-20-00	_30M		
			No.7			Многосекционный жилой дом со встроенными неж автостоянкой по ул.Нагорная в			подземной
Изм.	Кол.уч	/lucm	№док.	Подилсь	Дата	ול ו ל			
Разраб	j.	Агеносо	β	Azenotob	05.2021		Стадия	/lucm	Листов
Провер	роверил Курочкин		Кургочкин	05.2021	Электрооборудование и электроосвещение.	Р	22.4	-	
Н. контр.		Ивлеев [Usmes	05.2021	Схема электрическая однолинейная ЩС-Прод.М.	000 Сетевые реш		решения

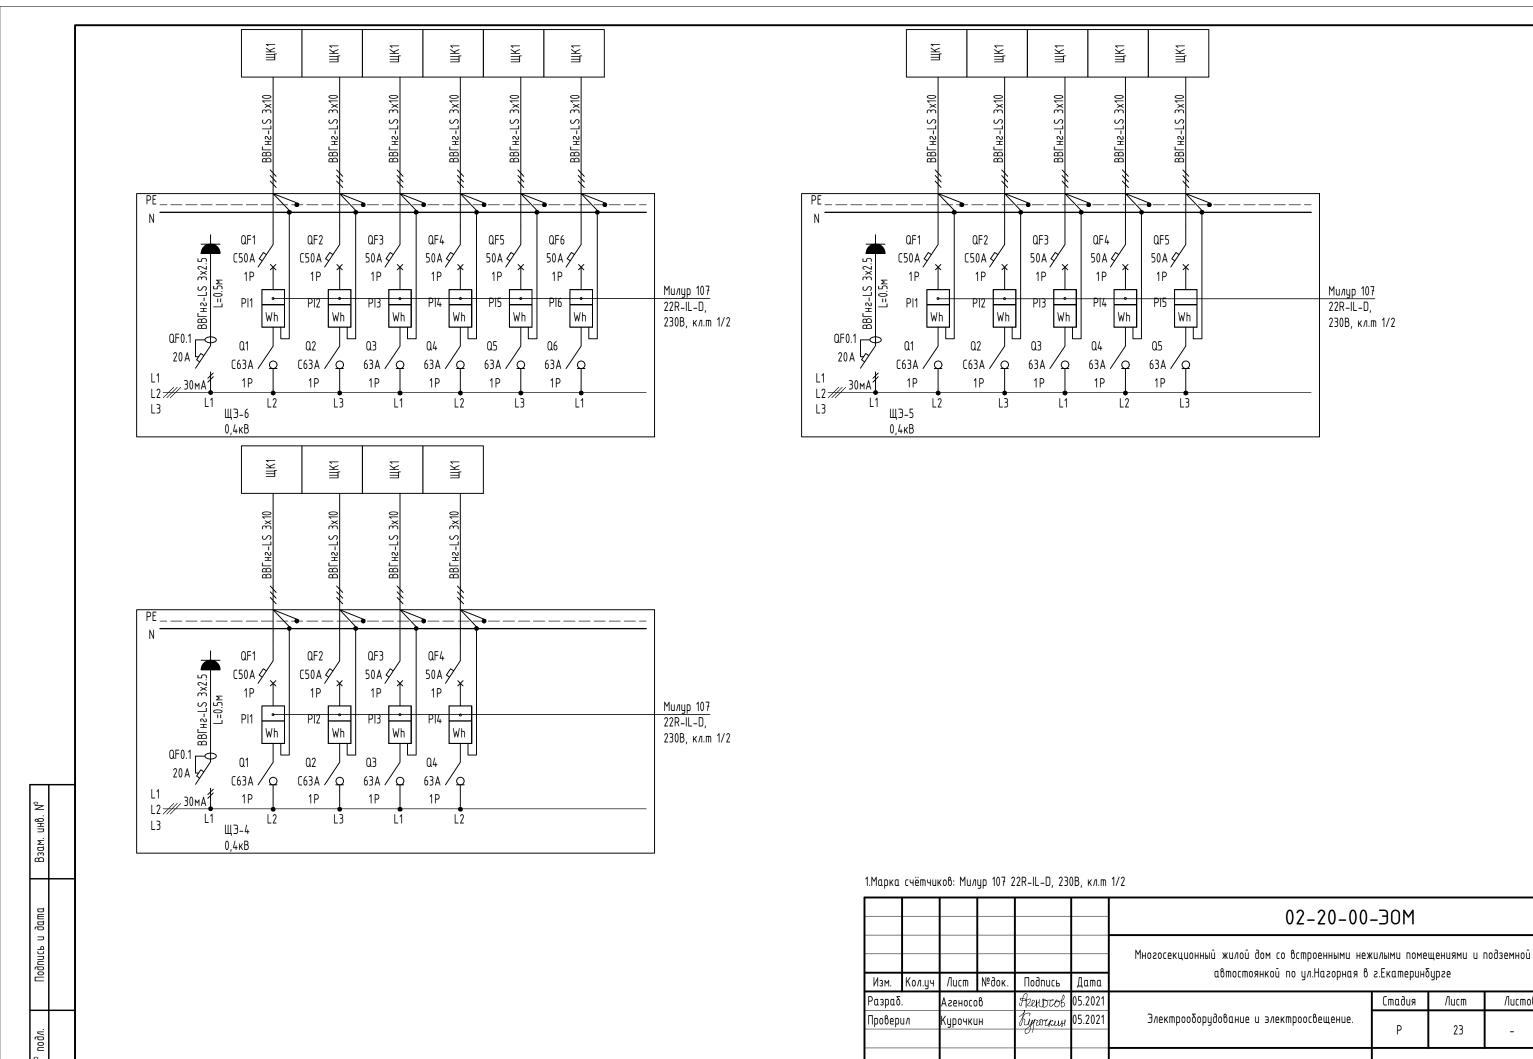

Формат АЗ

000 Сетевые решения

Схема электрическая однолинейная ШЭ


Uhmeb

Н. контр.


Ивлеев

05.2021

Листов

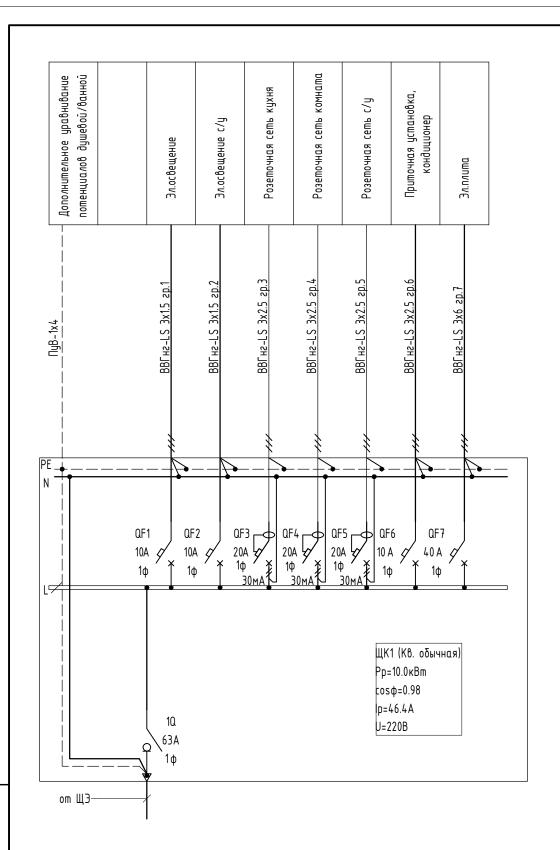


Взам. инв. №

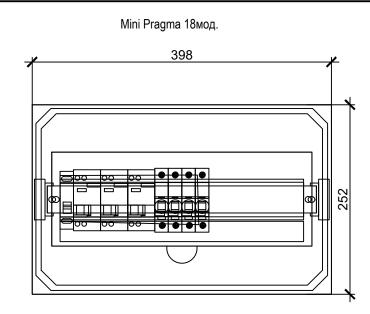


Поз.	Наименование	Кол.	Примечание
	Щит пластиковый встраиваемый IP40, 18мод. Mini Pragma MIP22118S	1	
10	Выключатель нагрузки EASY9 1P 63A 230B EZ9S16163	1	
QF1, QF2, QF6	Автоматический выключатель Easy9, 10A, 1P, Icu = 4,5кА хар. С EZ9F34110	2	
QF7	Автоматический выключатель Easy9, 40A, 1P, Icu = 4,5кА хар. С EZ9F34140	1	
QF3 QF5	Выключатель автоматический дифференциальный Easy9, 16A, 1P+N, In=30mA, хар. C, mun AC EZ9D34616	3	

Tun1 предназначен для квартир с не более 2х комнат

						02-20-00	–30M					
Изм.	Кол.уч	Лист	№док.	Подпись	Дата	•	Многосекционный жилой дом со встроенными нежилыми помещениями и подземной автостоянкой по ул.Нагорная в г.Екатеринбурге					
Разраб	Разраб.		β	Frendrob	05.2021		Стадия	/lucm	Листов			
Провер	 		IH	Куроскин	05.2021	Электрооборудование и электроосвещение.	P 24.1		1			
Н. контр.		Ивлеев		Ubmeb	05.2021	Схема электрическая однолинейная ШК. Tun 1	00	10 Сетевые	решения			

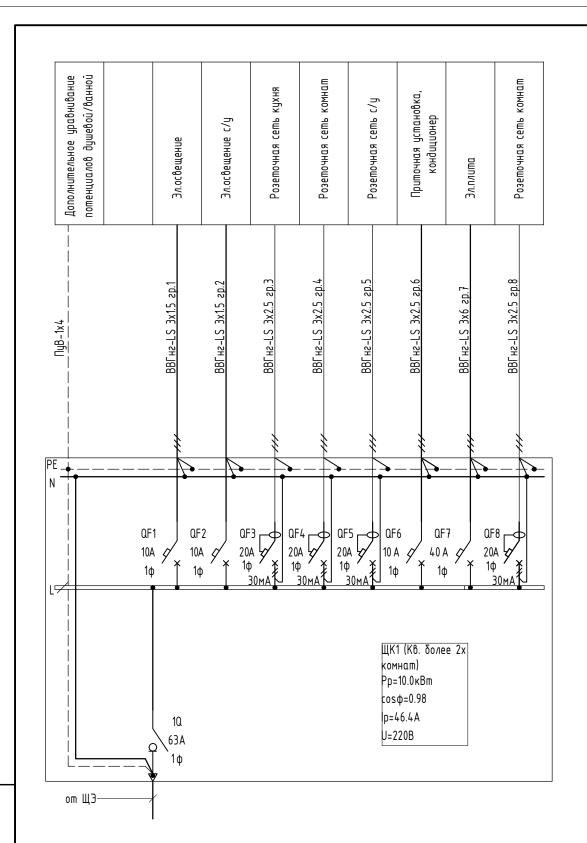


Взам. инв. №

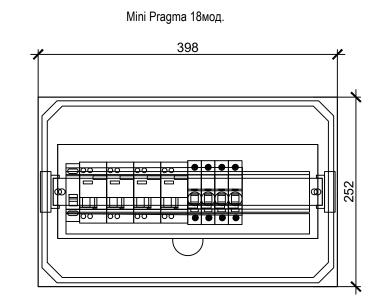

Поз.	Наименование	Кол.	Примечание
	Щит пластиковый встраиваемый IP40, 18мод. Mini Pragma MIP22118S	1	
10	Выключатель нагрузки EASY9 1P 63A 230B EZ9S16163	1	
QF1, QF2, QF6	Автоматический выключатель Easy9, 10A, 1P, Icu = 4,5кА хар. С EZ9F34110	2	
QF7	Автоматический выключатель Easy9, 40A, 1P, Icu = 4,5кА хар. С EZ9F34140	1	
QF3 QF5, QF8	Выключатель автоматический дифференциальный Easy9, 16A, 1P+N, In=30mA, хар. C, mun AC EZ9D34616	3	

Tun2 предназначен для квартир с более 2х комнат

						02-20-00	0-30M				
						Многосекционный жилой дом со встроенными нежилыми помещениями и подз автостоянкой по цл.Нагорная в г.Екатеринбирге					
Изм.	Кол.уч	/lucm	№док.	Подипсь	Дата	domocnioninos no grandeophan o	c.E.Rumepune	gpec			
Разраб			β	Azenotob	05.2021		Стадия	/lucm	Листов		
		Курочкин		Кургочкин	05.2021	Электрооборудование и электроосвещение.	P 24.2		-		
Н. контр. Ивлеев		Uhmeb	05.2021	Схема электрическая однолинейная ШК. Tun 2	000 Сетевые решения		Эешения				

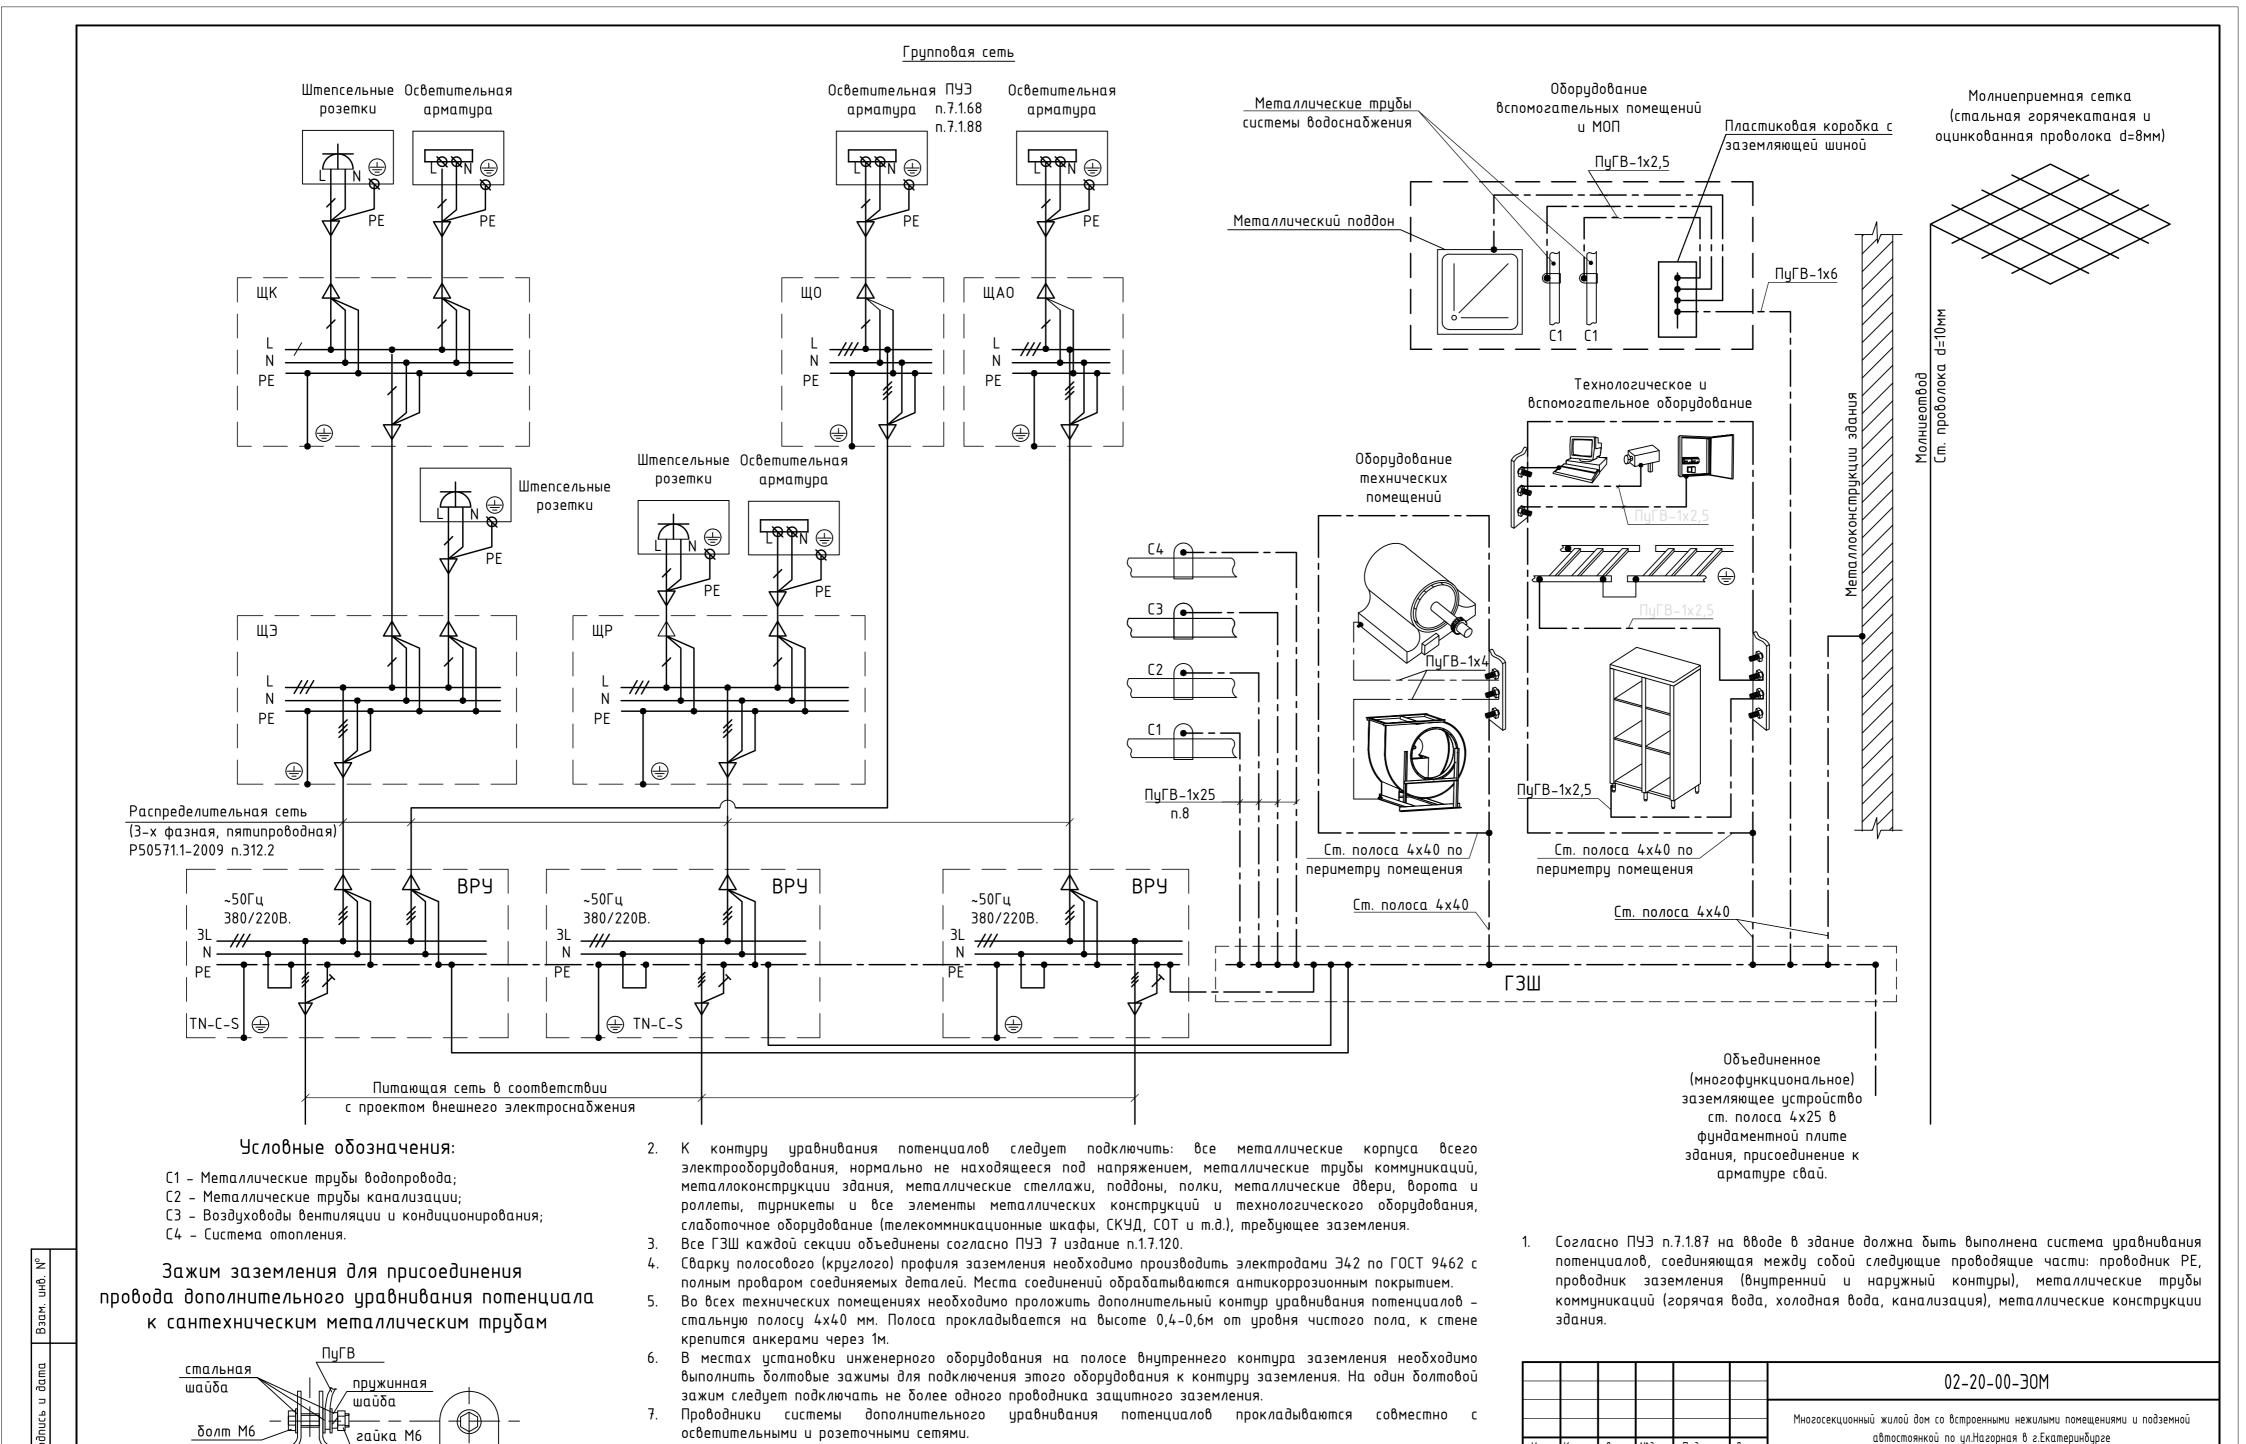

Все контактные соединения в системе уравнивания потенциалов должны соответствовать требованиям

При подсоединении приходящих в здание коммуникаций непосредственно к ГЗШ использовать медный

проводник сечением 25мм.кв., при присоединении к системе дополнительного уравнивания потенциалов -

ГОСТ 10434 к контактным соединениям класса 2.

4mm.k8. (FOCT P 50571.5.54-2013 n.544.1, n.544.2, n.542.4.1).

хомут

металлическая

труδα

Формат А2

000 Сетевые решения

/lucm

25

Листов

Стадия

Электрооборудование и электроосвещение.

Схема заземления, молниезащиты и

уравнивания потенциалов

Подпись

Frenotob 05.202

hyporkun 05.2021

Usmel 05.2021

Лист №док.

Агеносов

црочкин

Ивлеев


Разраб.


Проверил


. контр.






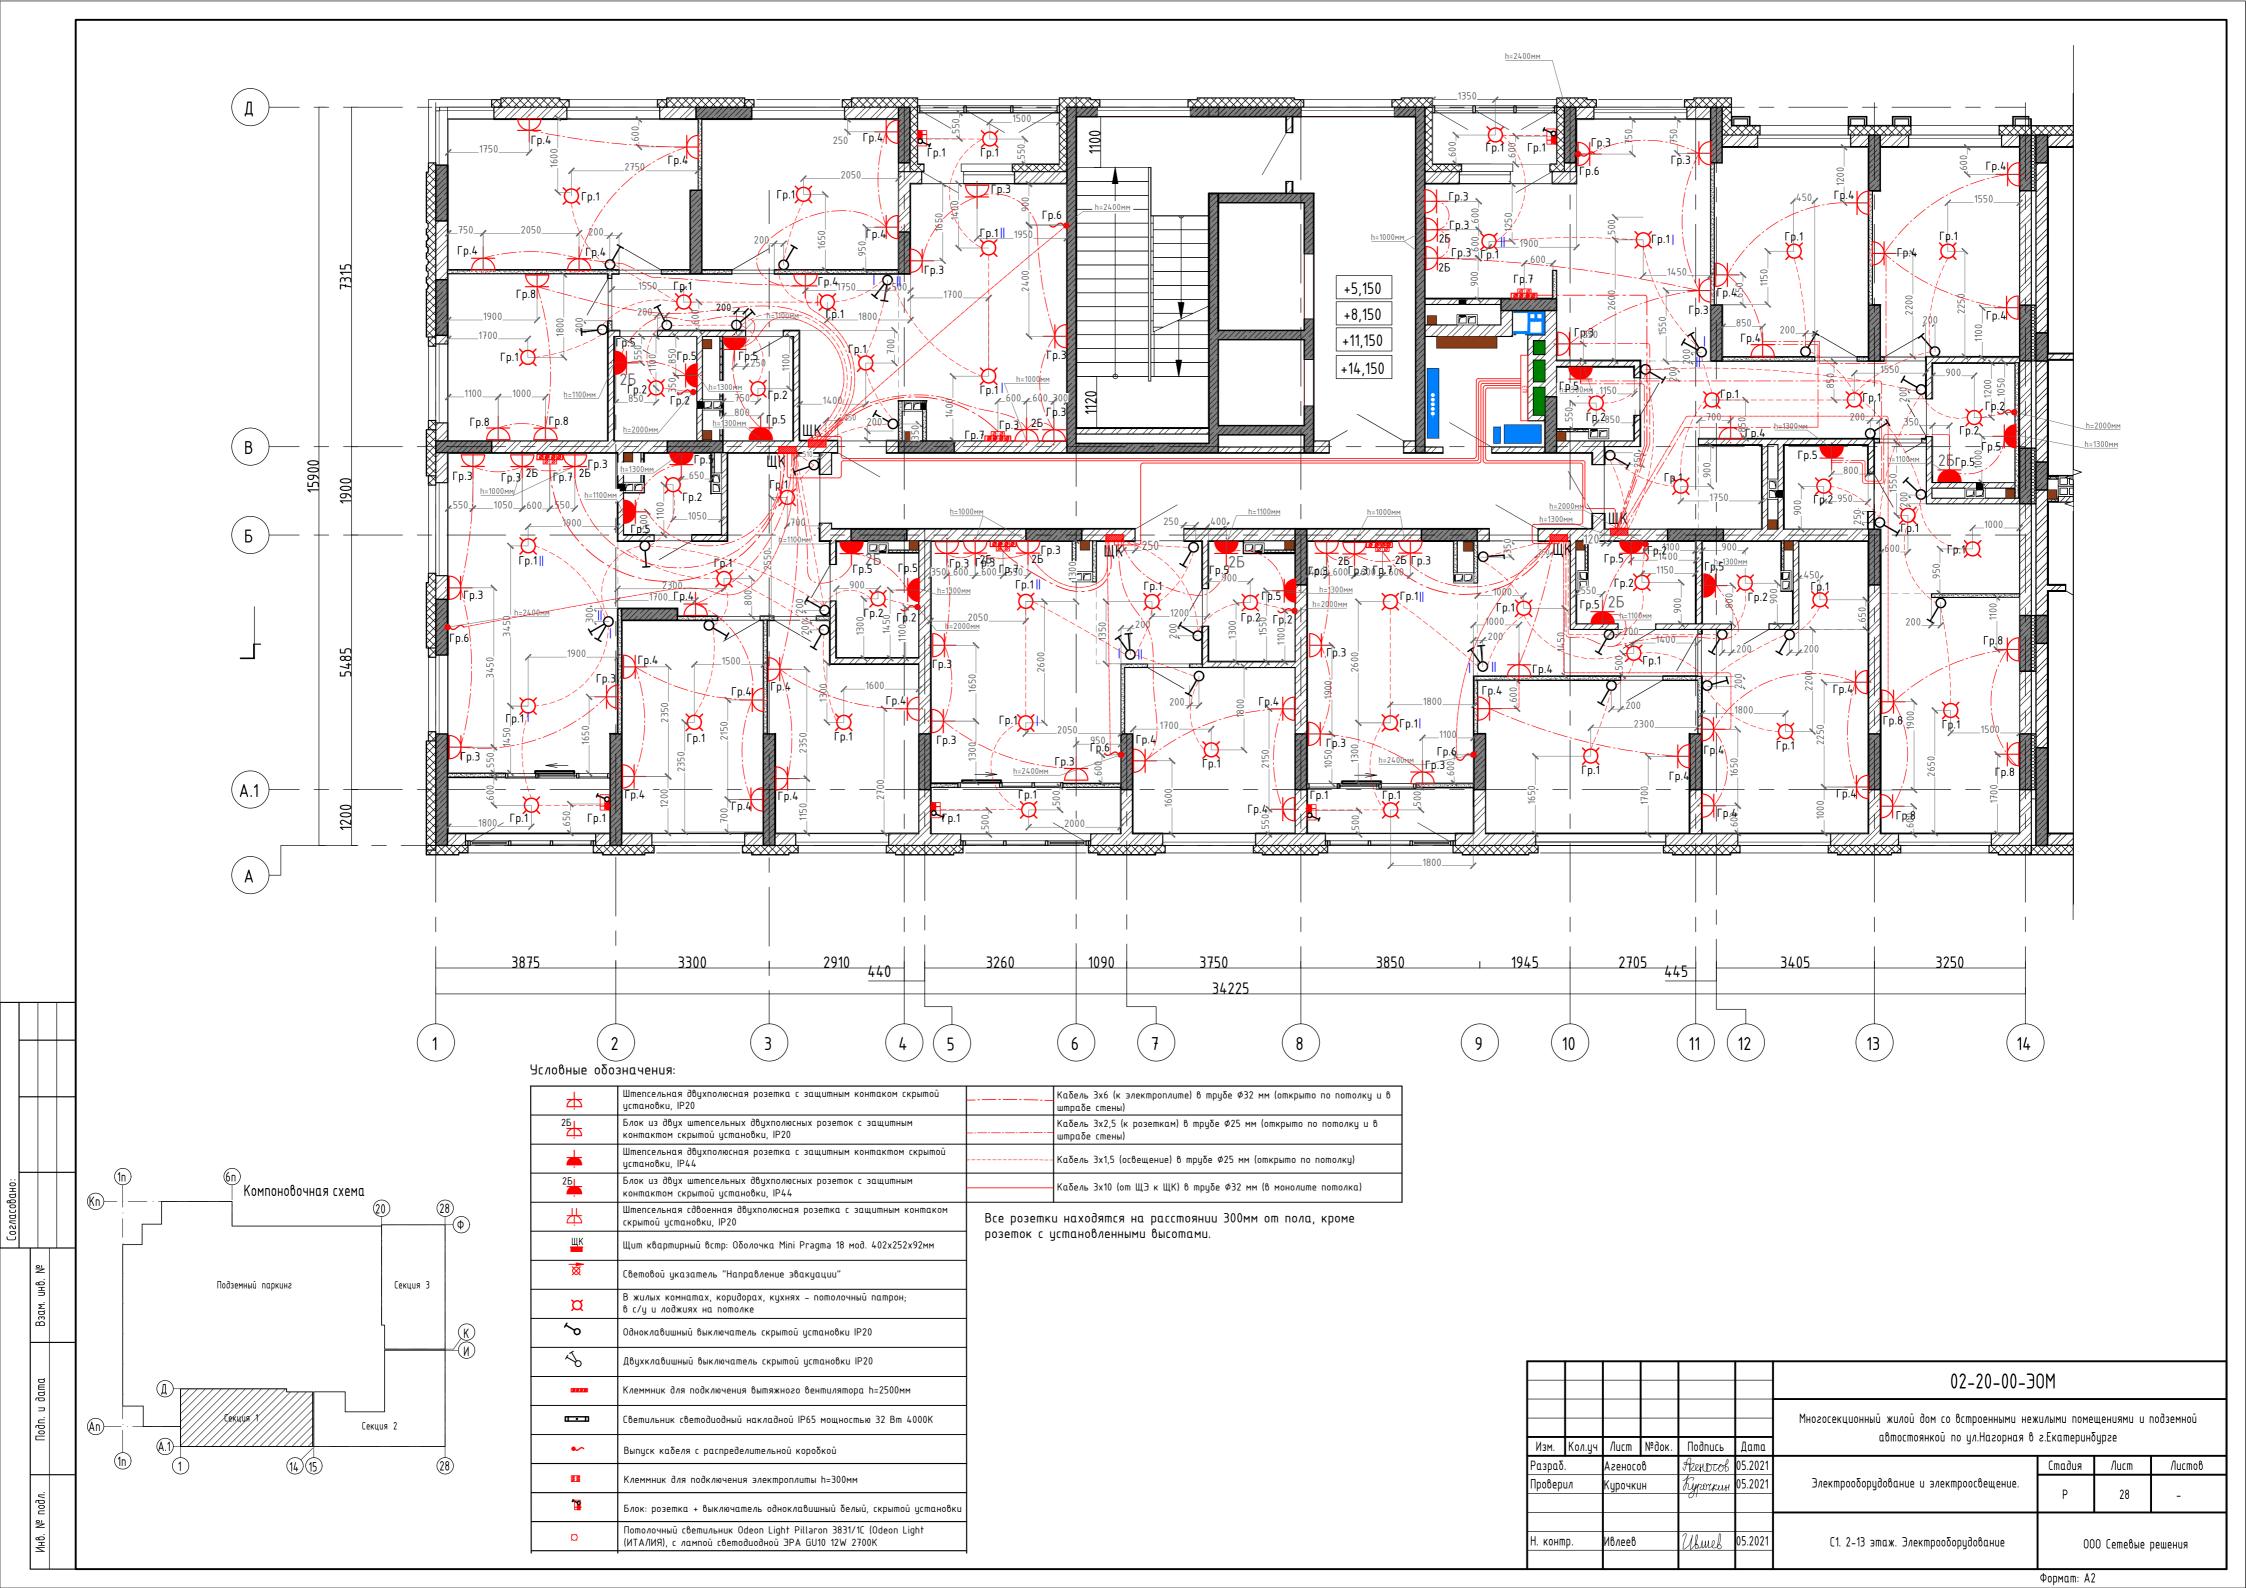

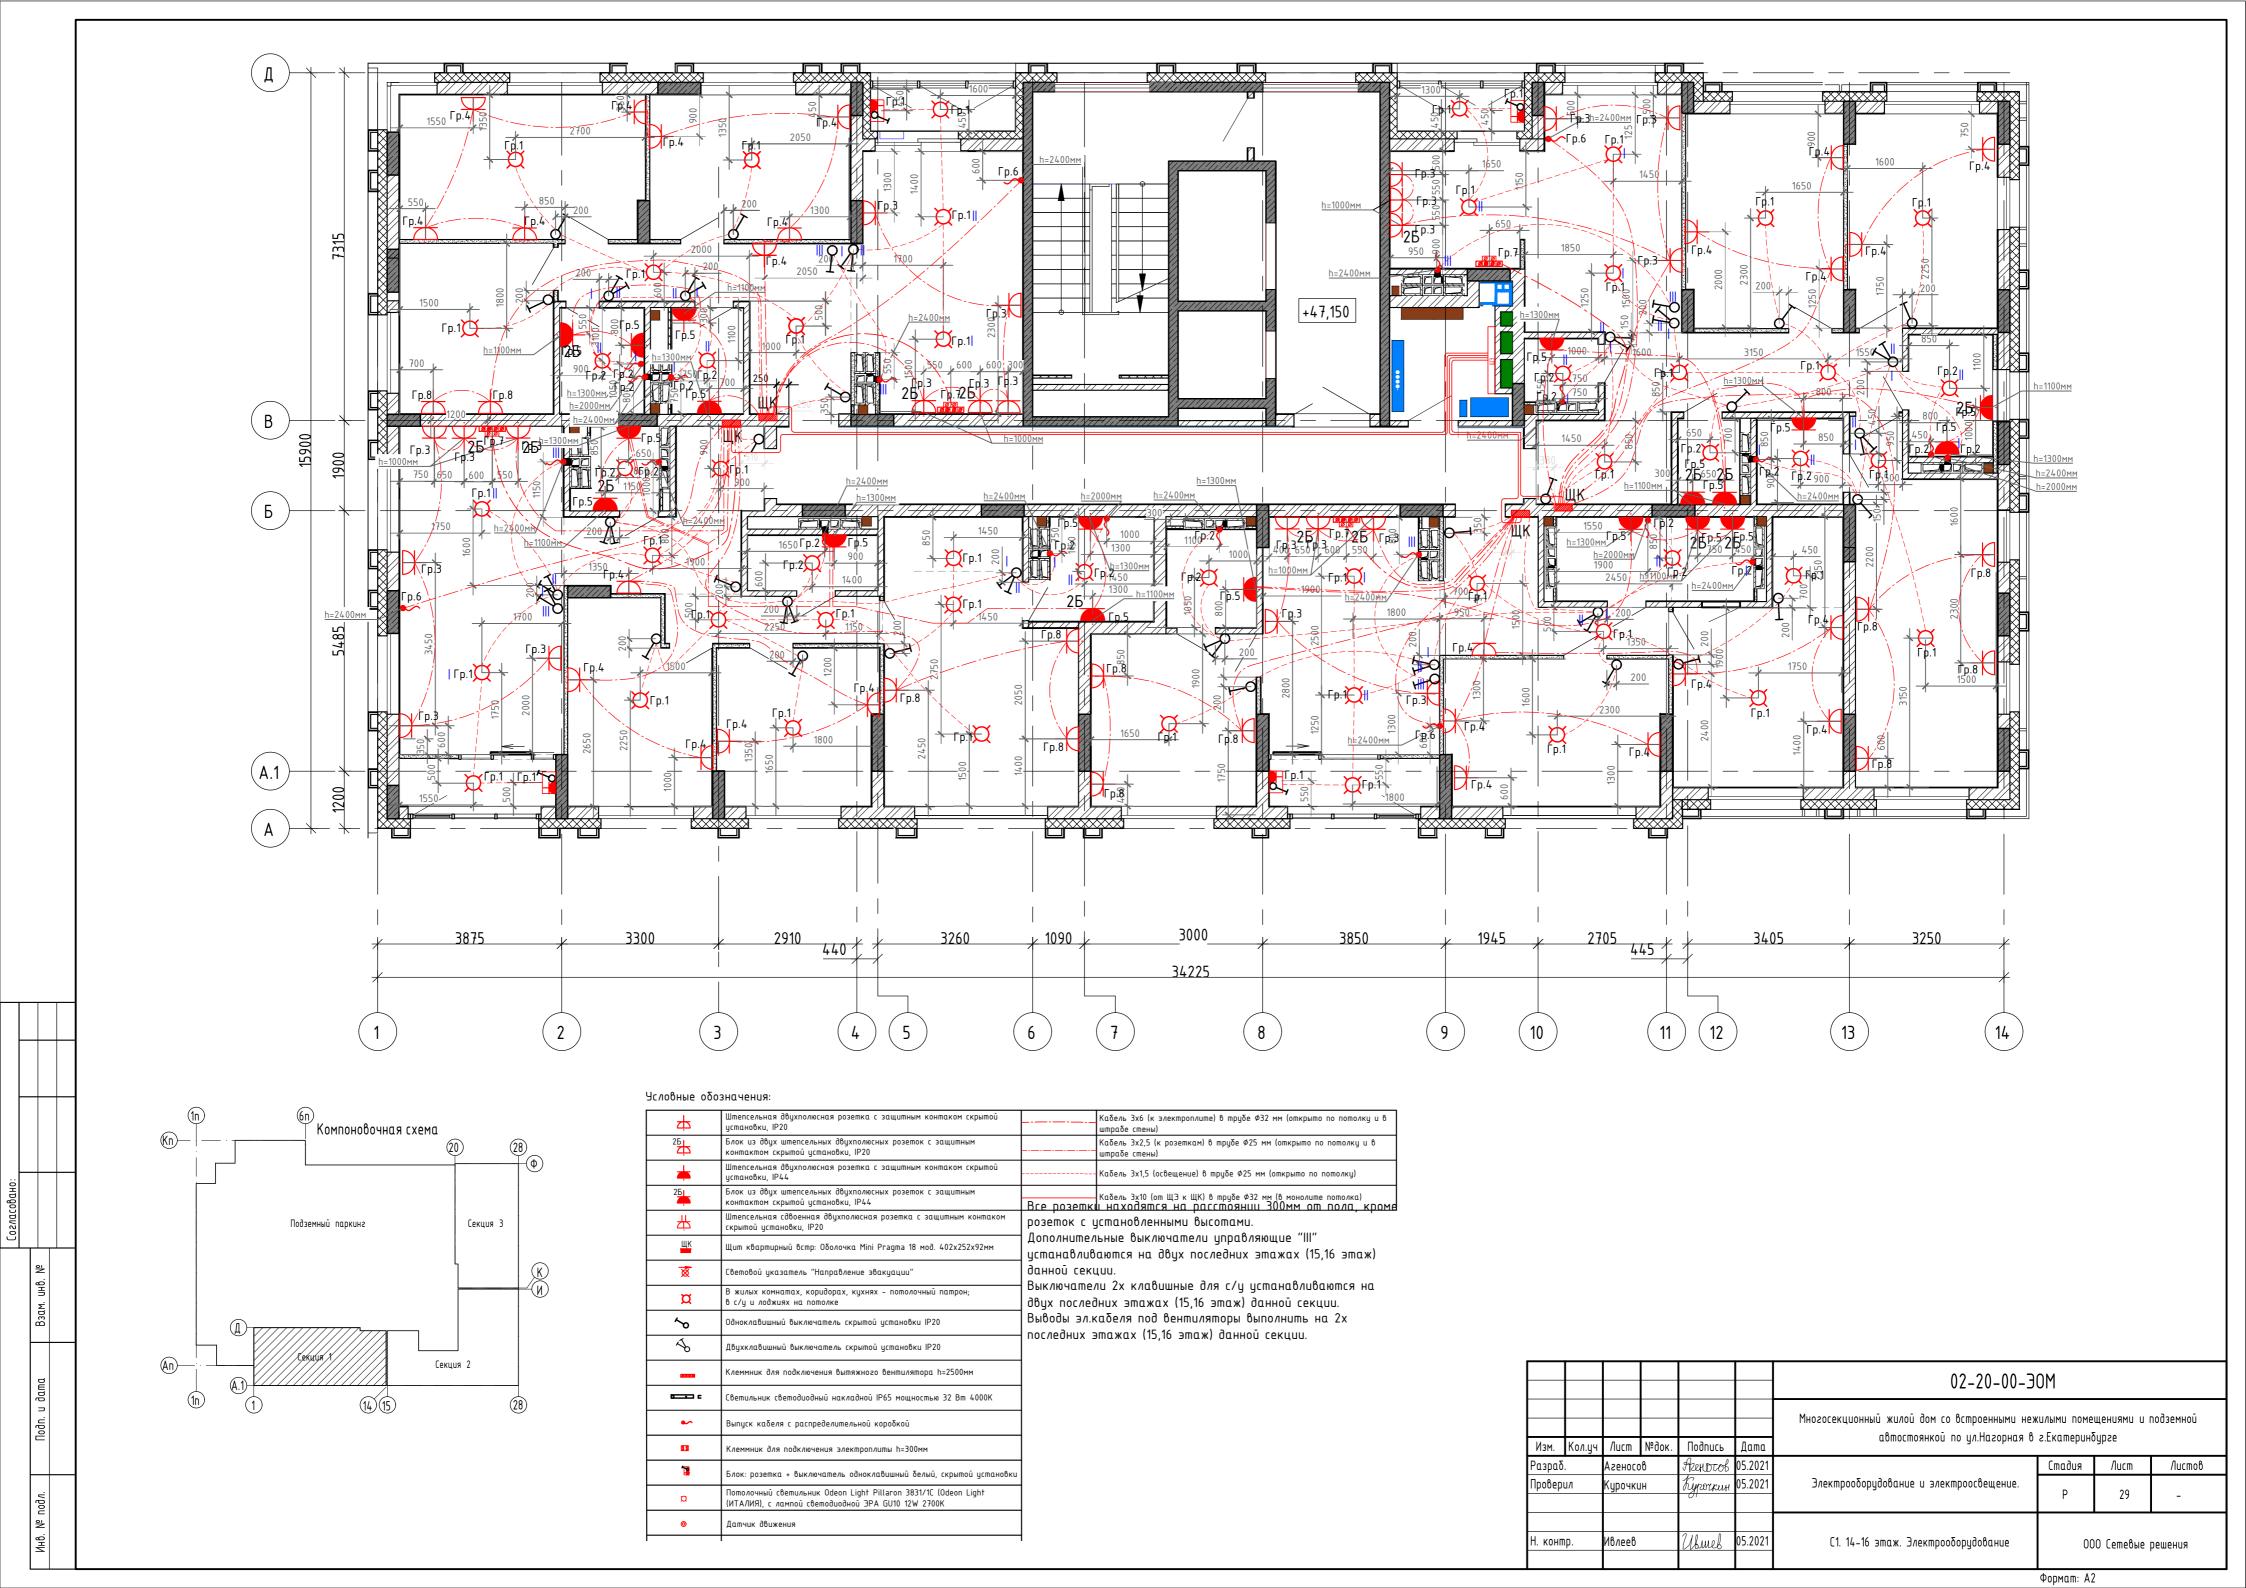


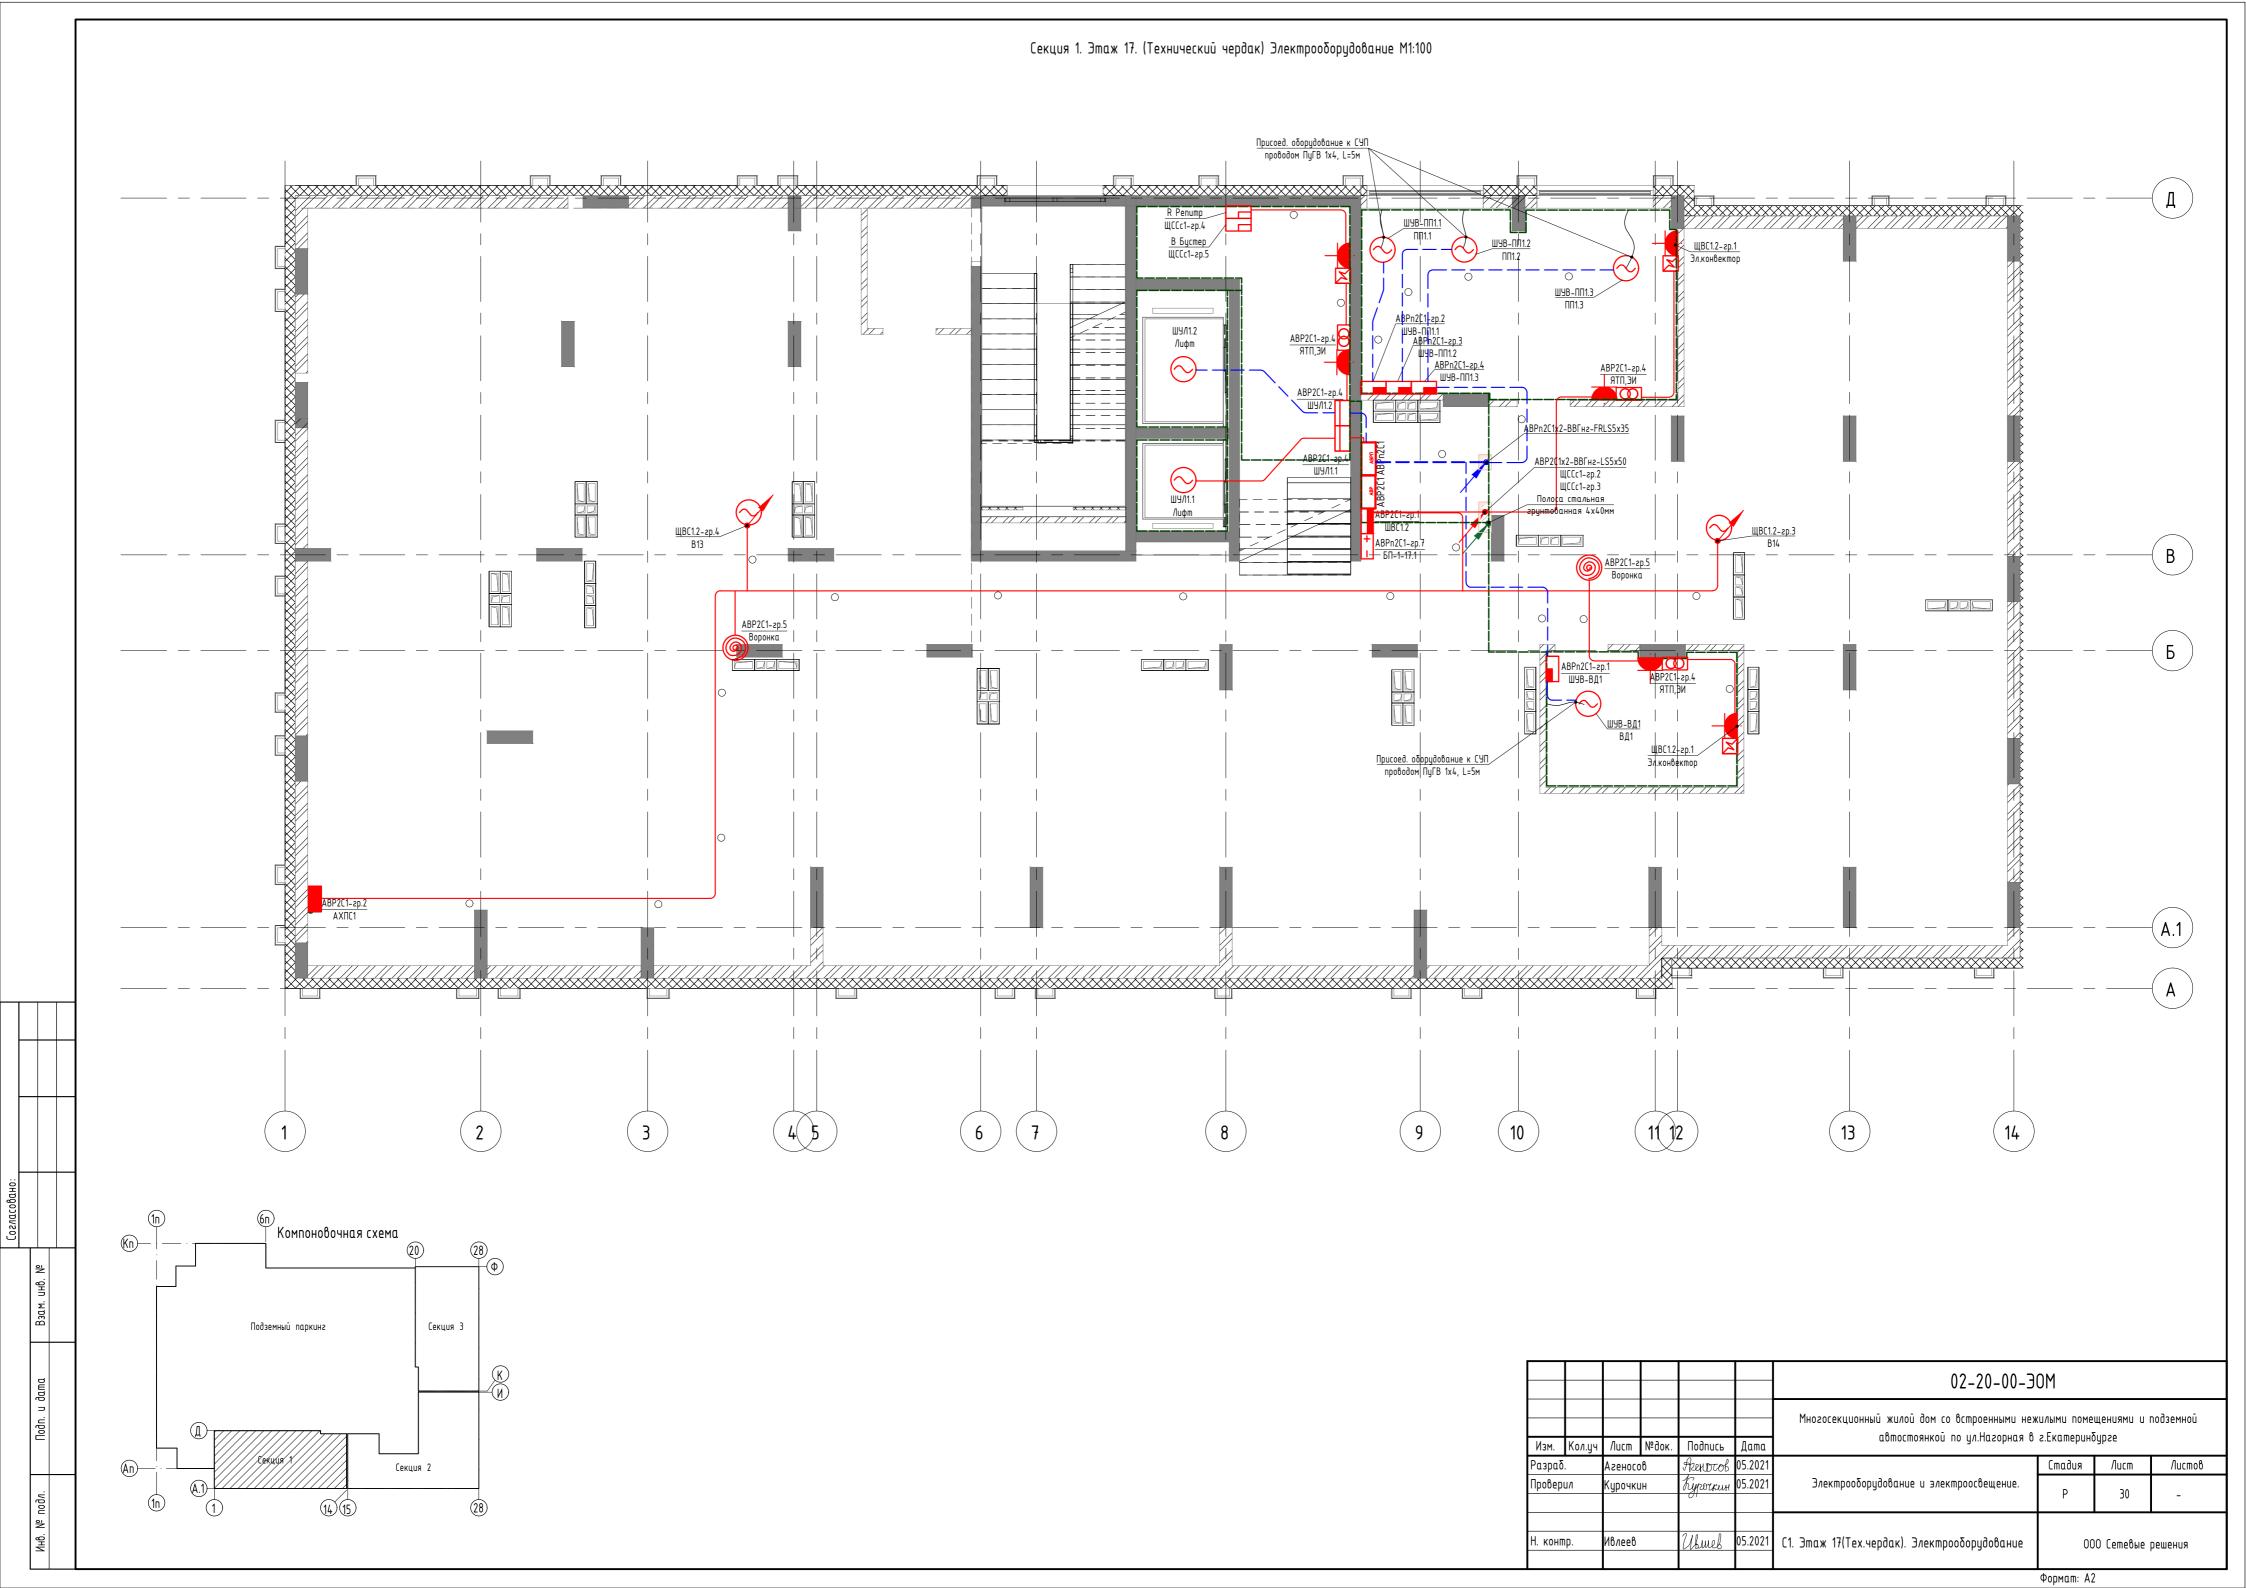


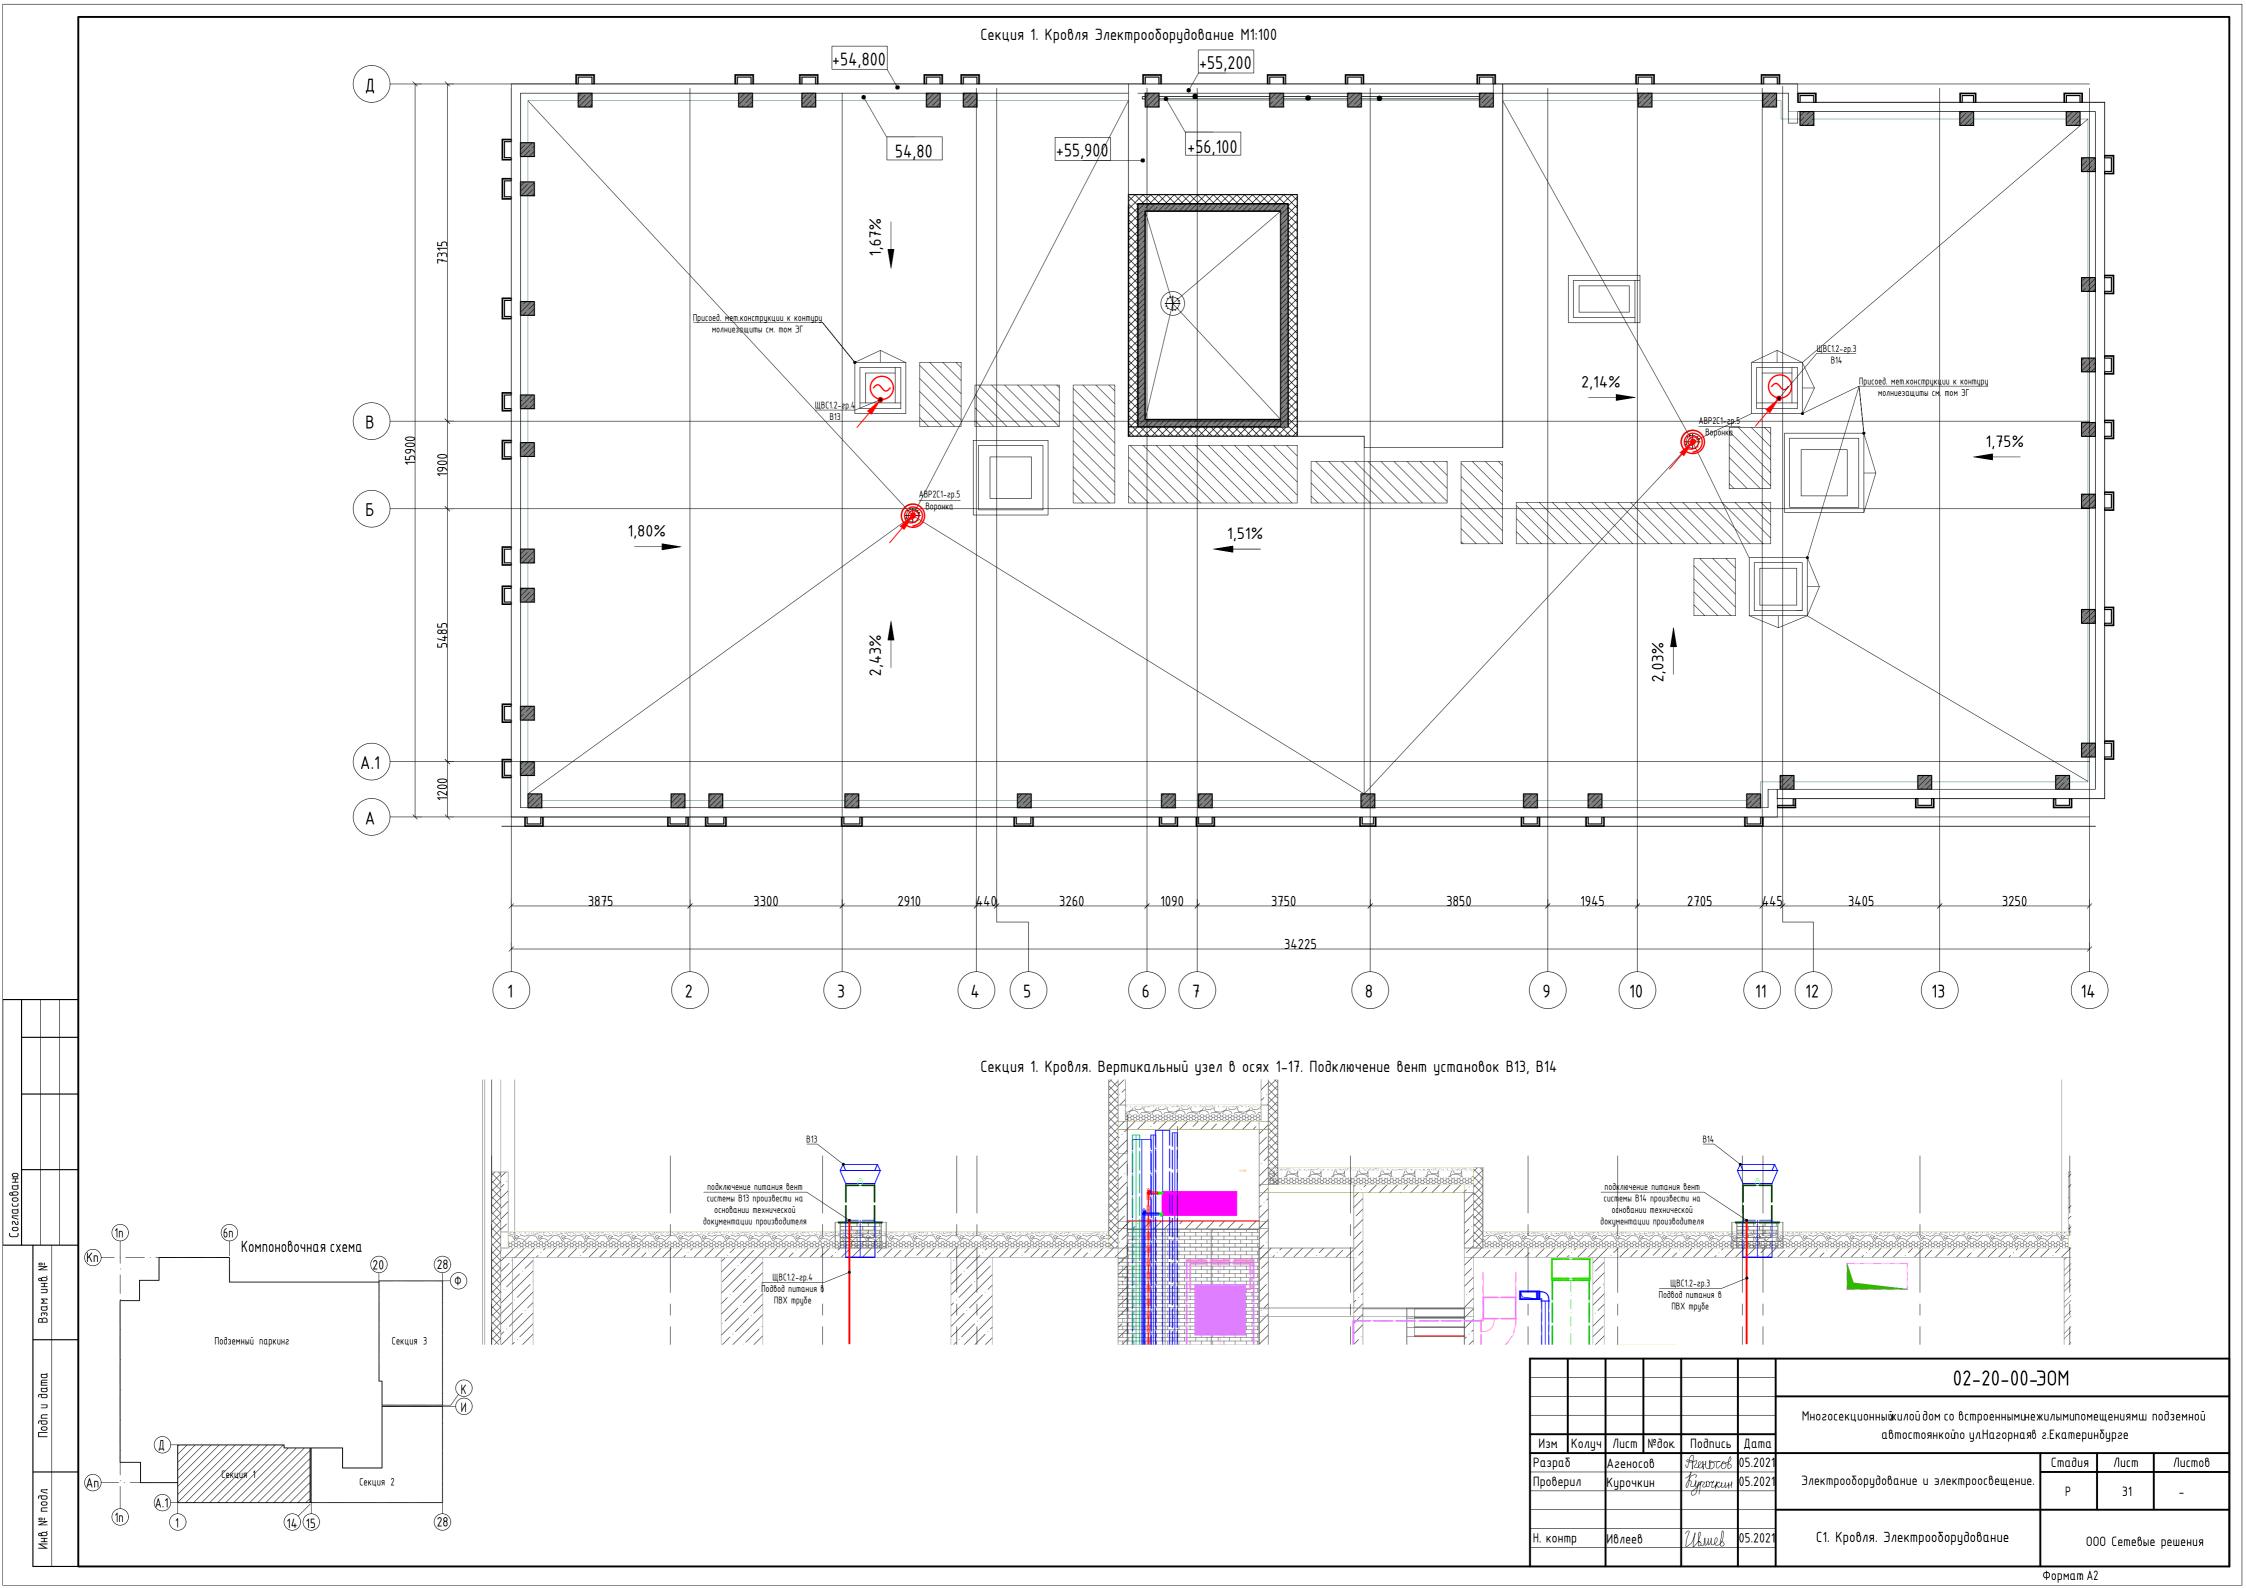


Экспликация помещений (6n) Компоновочная схема Площадь № пом. Наименование 21,07 Лестничная клетка типа /11 6,94 2.2.2 Лифтовой холл 46,06 2.2.3 Коридор Подземный паркинг Секция 3 8,26 2.2.4 Коллекторная 82,33 Штепсельная двухполюсная розетка с защитным контаком скрытой Блок из двух штепсельных двухполюсных розеток с защитным контактом скрытой установки, IP20 Блок из двух штепсельных двухполюсных розеток с защитным контактом скрытой установки, IP44 Штепсельная сдвоенная двухполюсная розетка с защитным контаком скрытой установки, IP20 Щит квартирный встр: Оболочка Mini Pragma 18 мод. 402x252x92мм X Световой указатель "Направление эвакуации" 3 жилых комнатах, коридорах, кухнях – потолочный патрон; в с/у и лоджиях на потолке Одноклавишный выключатель скрытой установки IP20 Двухклавишный выключатель скрытой установки IP20 Клеммник для подключения вытяжного вентилятора h=2500мм Светильник светодиодный накладной IP65 мощностью 32 Вт 4000К Выпуск кабеля с распределительной коробкой Клеммник для подключения электроплиты h=300мм Блок: розетка + выключатель одноклавишный белый, скрытой установки Потолочный светильник Odeon Light Pillaron 3831/1C (Odeon Light (ИТАЛИЯ), с лампой светодиодной ЭРА GU10 12W 2700K Датчик движения łастенный светильник CIRCUS, δелый, 6Bm, 3000K, IP54 Светодиодная лента (подсветка плинтуса, аварийное освещение) астенный светильник CIRCUS, Белый, 6Вт, 3000К, IP54, GW-8663S-6-WH-WW со встроеным акустическим адтичком и возможностью перехода в режим дежурного освещения. Светодиодная лента (по потолку) Кабель 3x6 (к электроплите) в трубе ϕ 32 мм (открыто по потолку и в Кабель 3х2,5 (к розеткам) в трубе Ф25 мм (открыто по потолку и в штрабе стены) Кабель 3x1,5 (освещение) в трубе $\phi25$ мм (открыто по потолку) Кабель 3x10 (от Щ3 к ЩK) в трубе $\phi 32$ мм (в монолите потолка) Все розетки находятся на расстоянии 300мм от пола, кроме розеток с установленными высотами. 850 Гр.3 1420 270 1630 3190 1200 02-20-00-30M 28 (15) (29) (25)(26)(24) Многосекционный жилой дом со встроенными нежилыми помещениями и подземной автостоянкой по ул.Нагорная в г.Екатеринбурге Изм. Кол.уч Лист №док. Подпись Дата Стадия Лист Разраб. Листов Агеносов Azerbtob 05.2021 Ryzorkun 05.2021 Электрооборудование и электроосвещение. Проверил Курочкин 32 С2. Этаж 2-5. Электрооборудование Thureb 05.2021 Ивлеев Н. контр. 000 Сетевые решения

Формат: А2

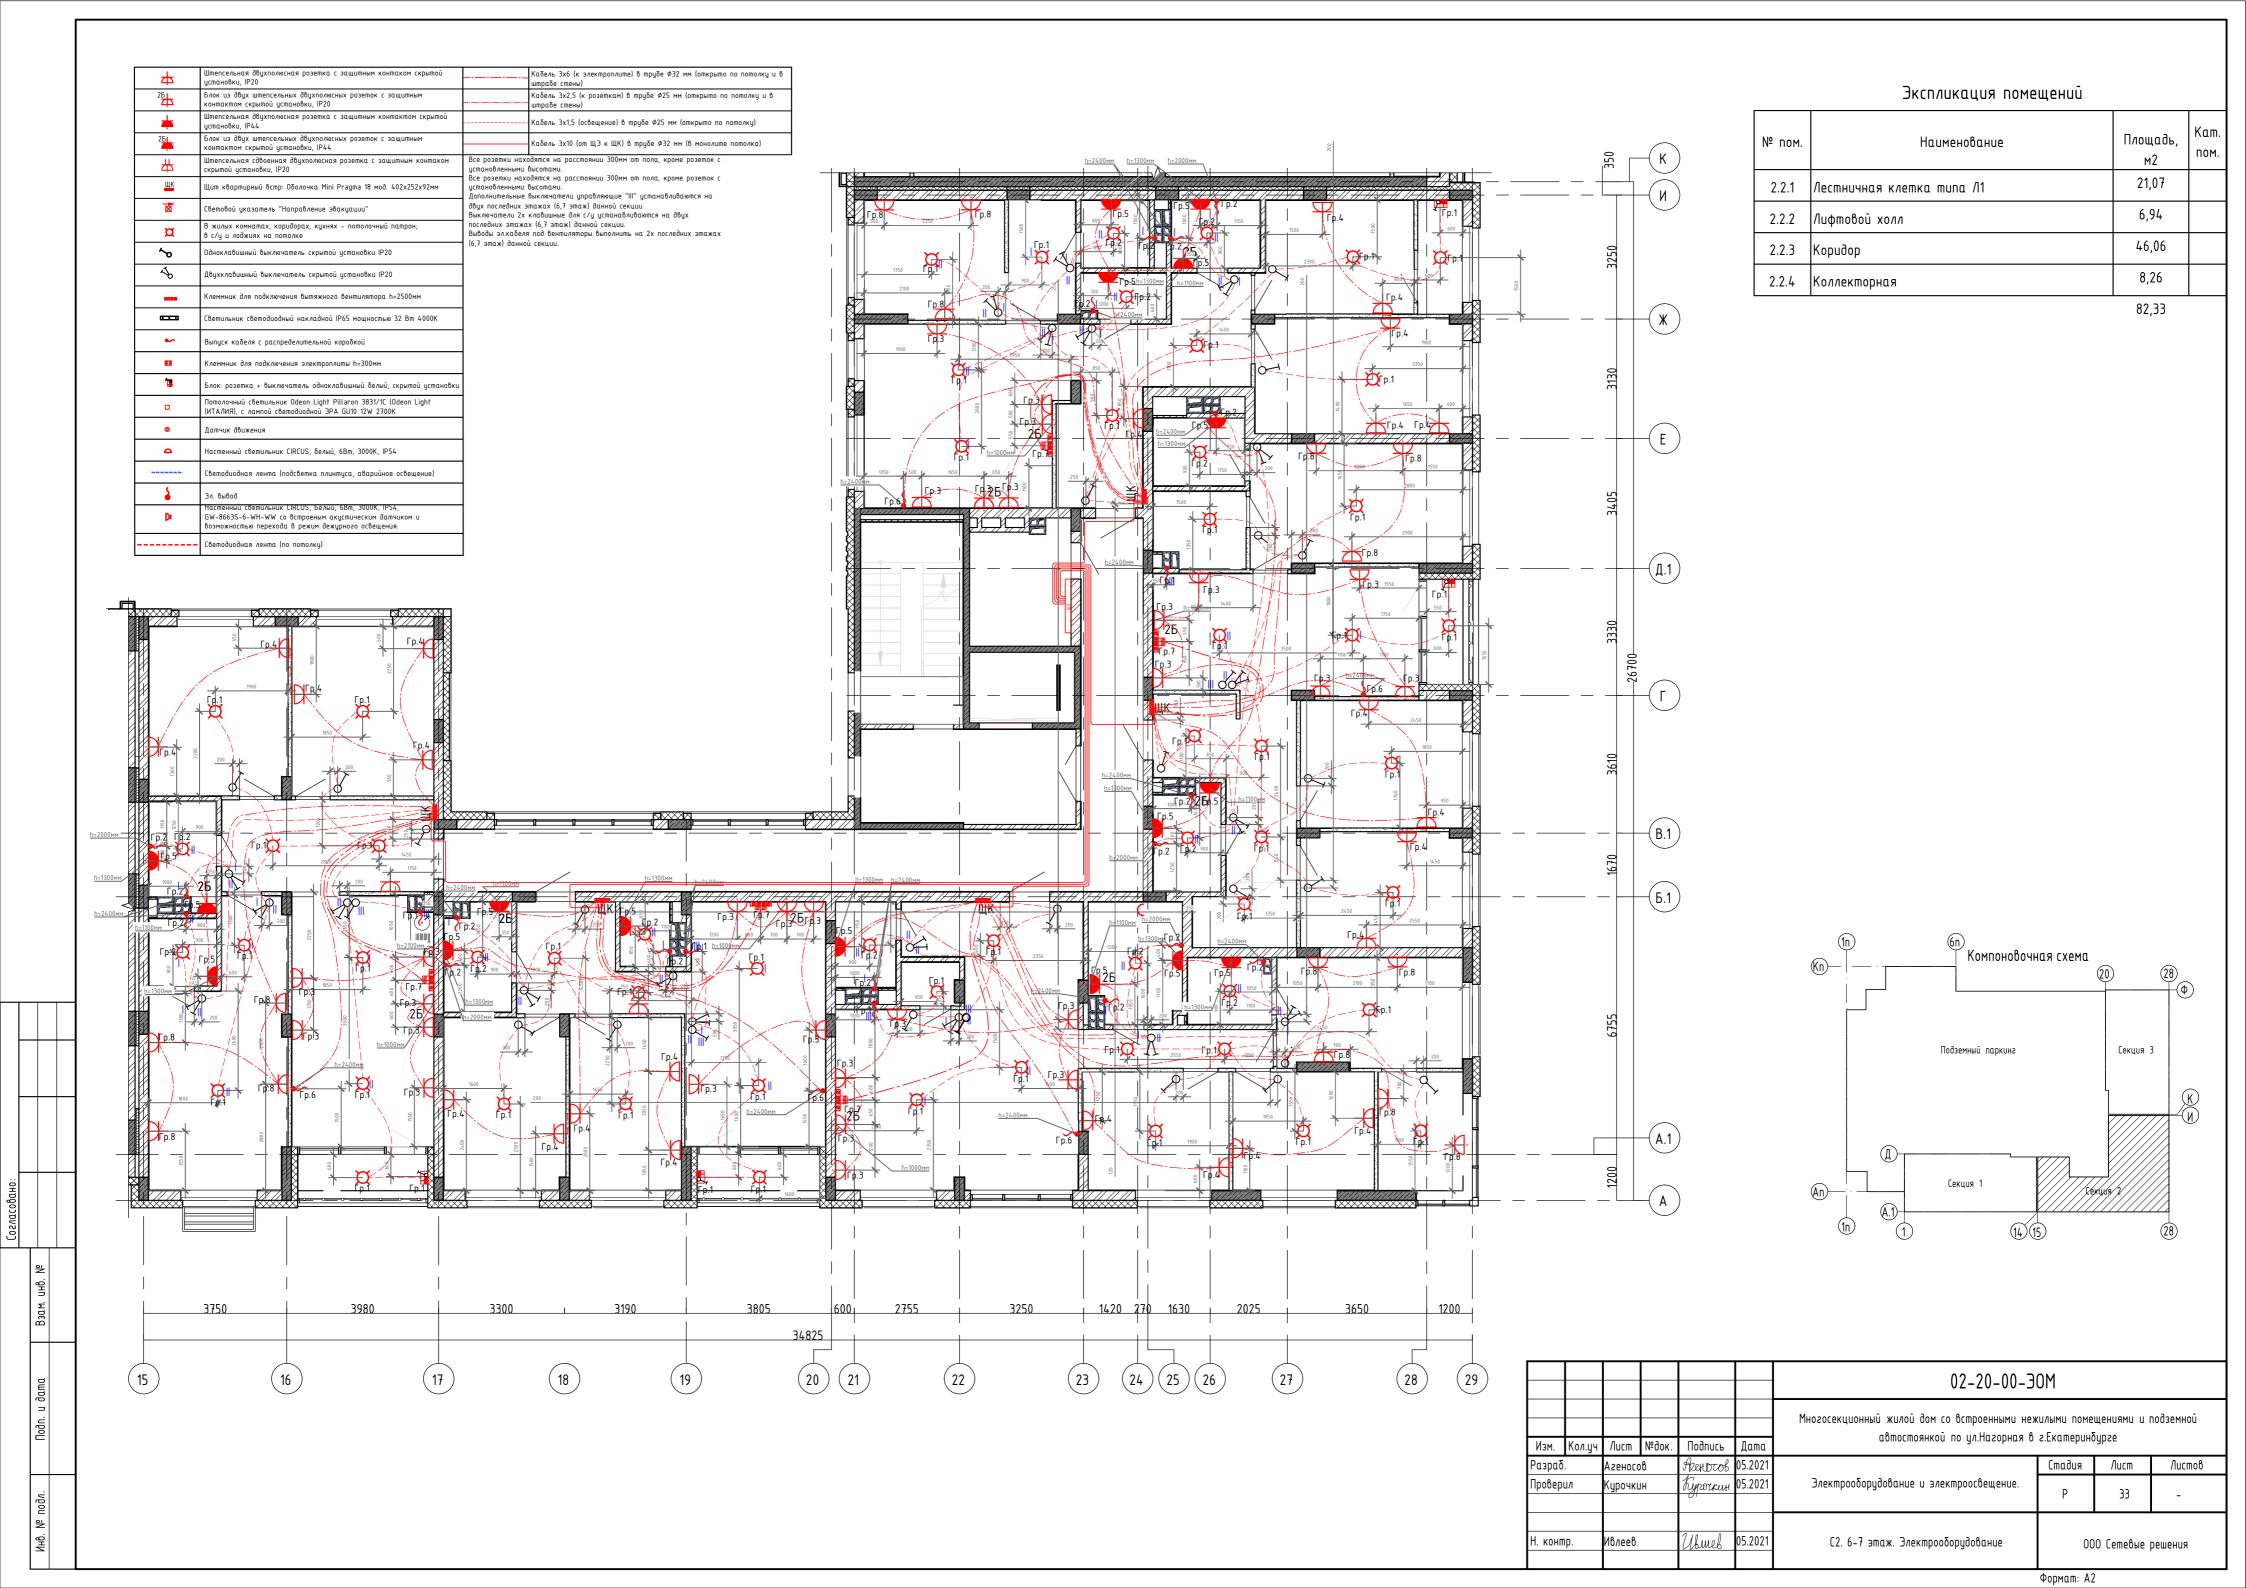

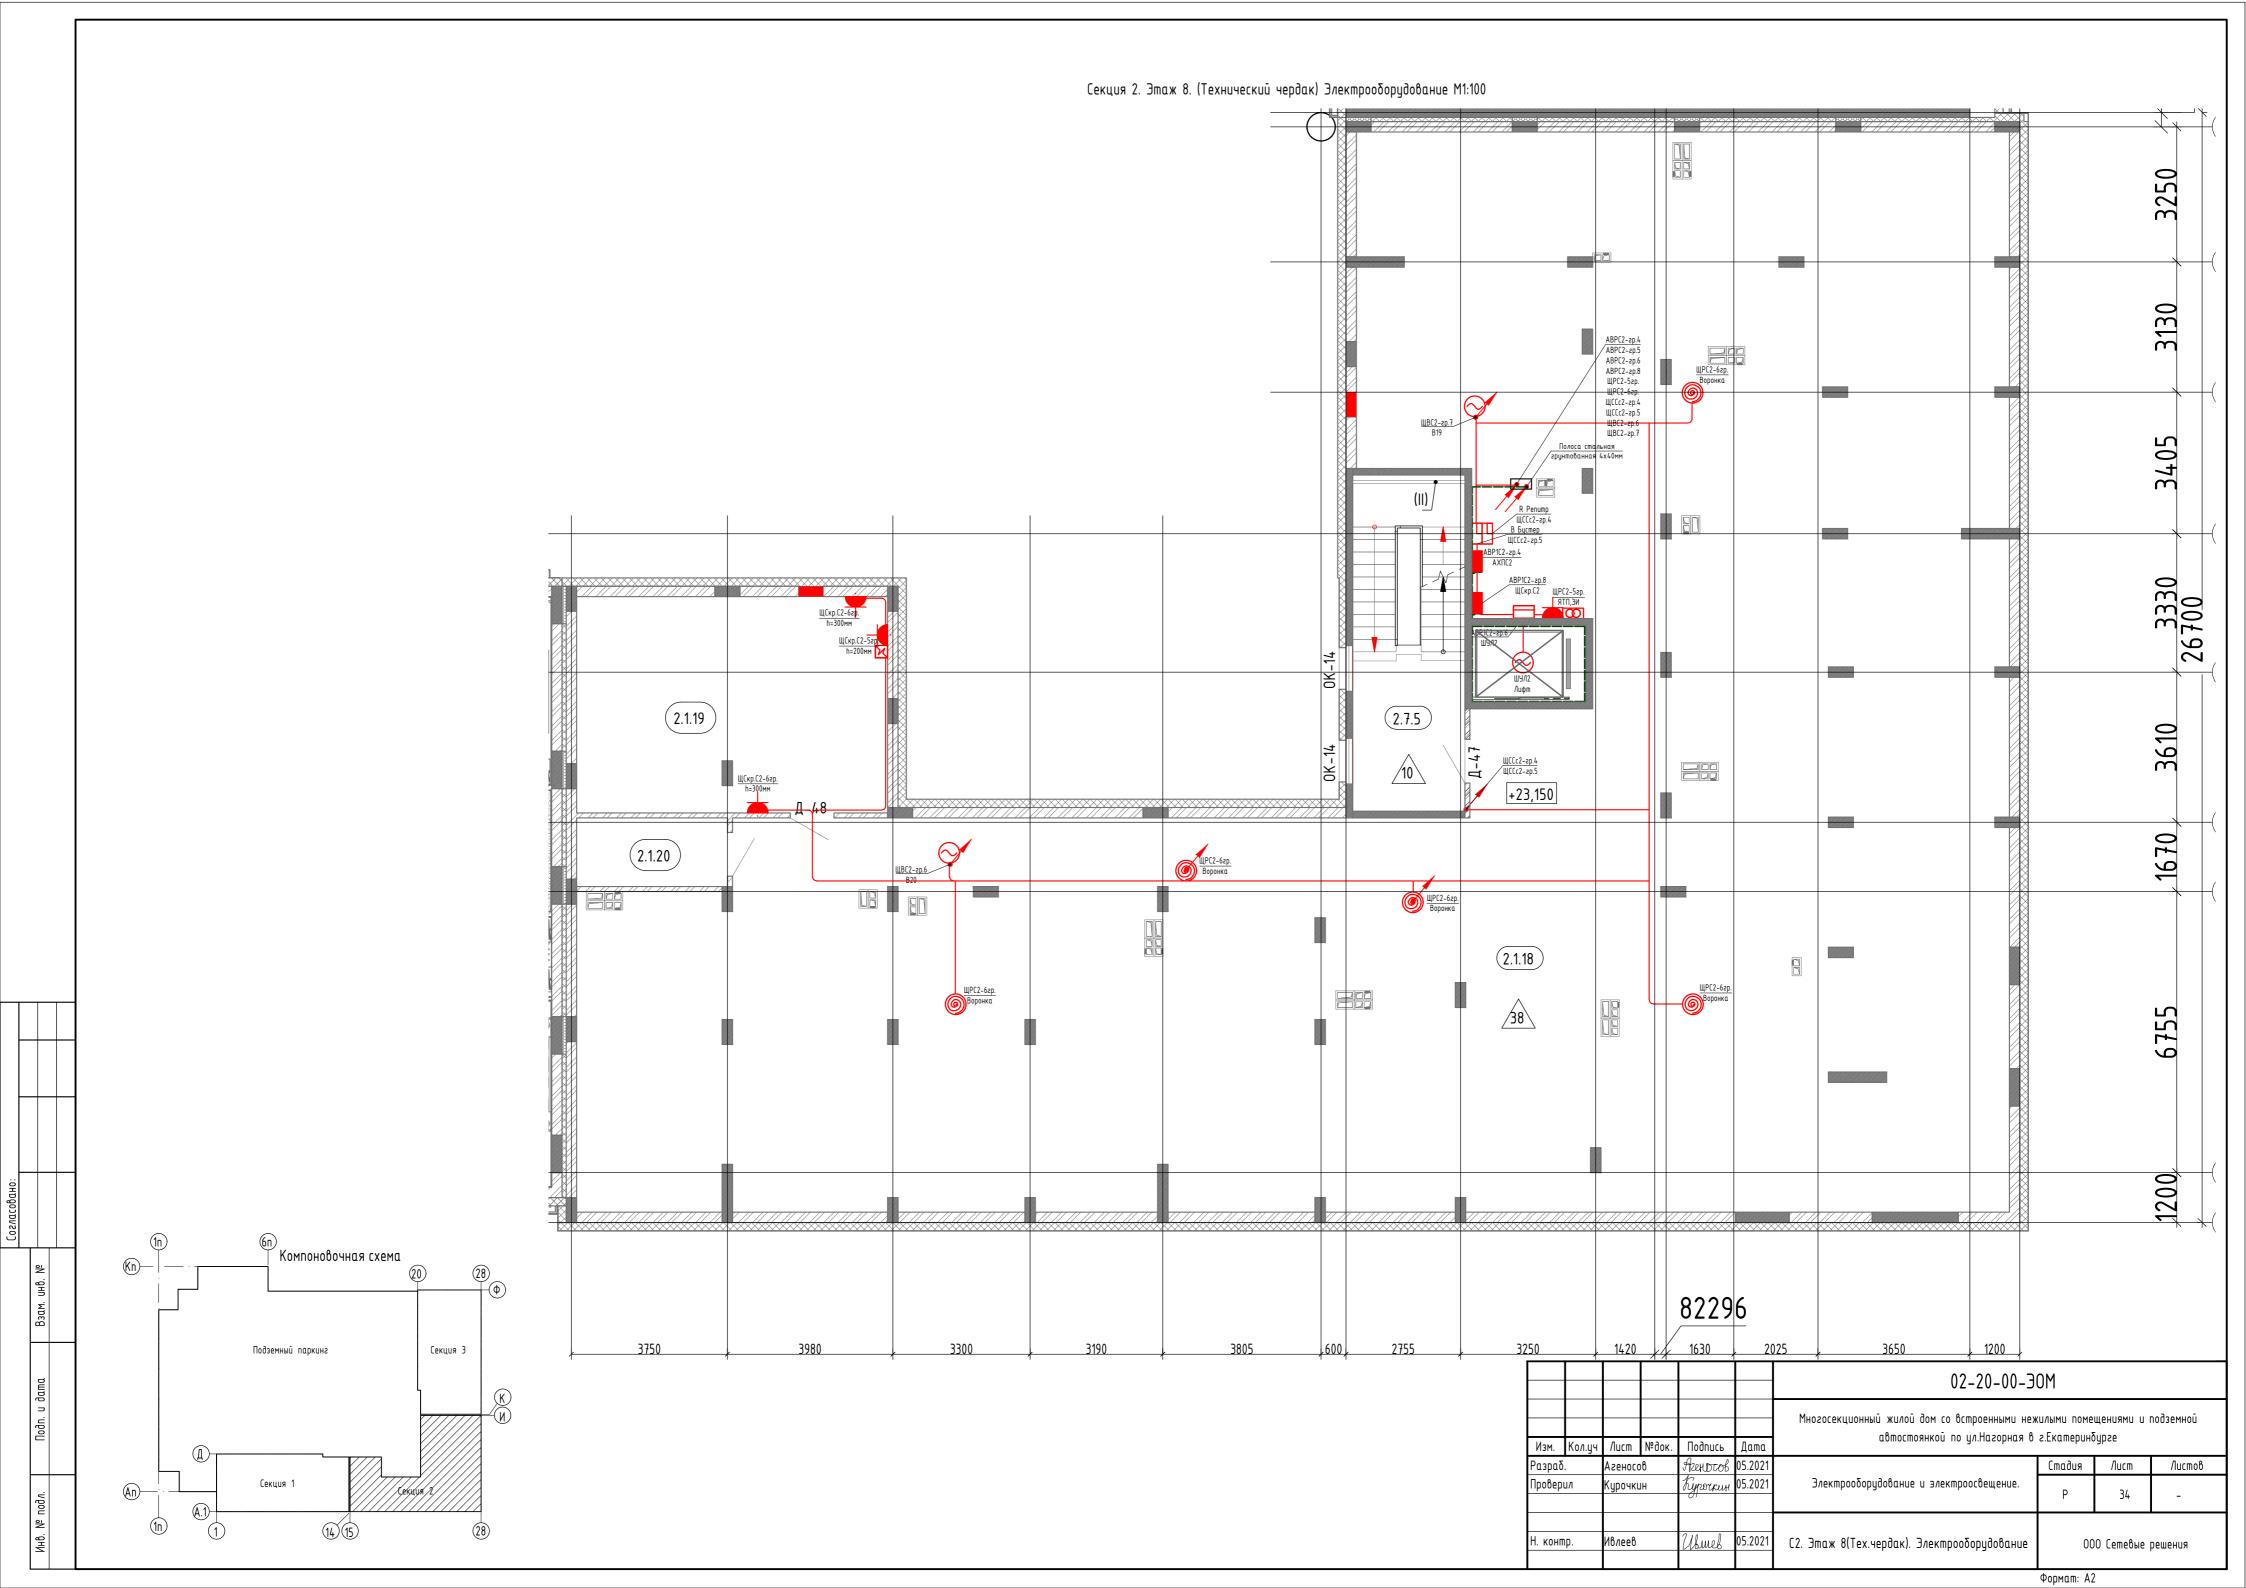

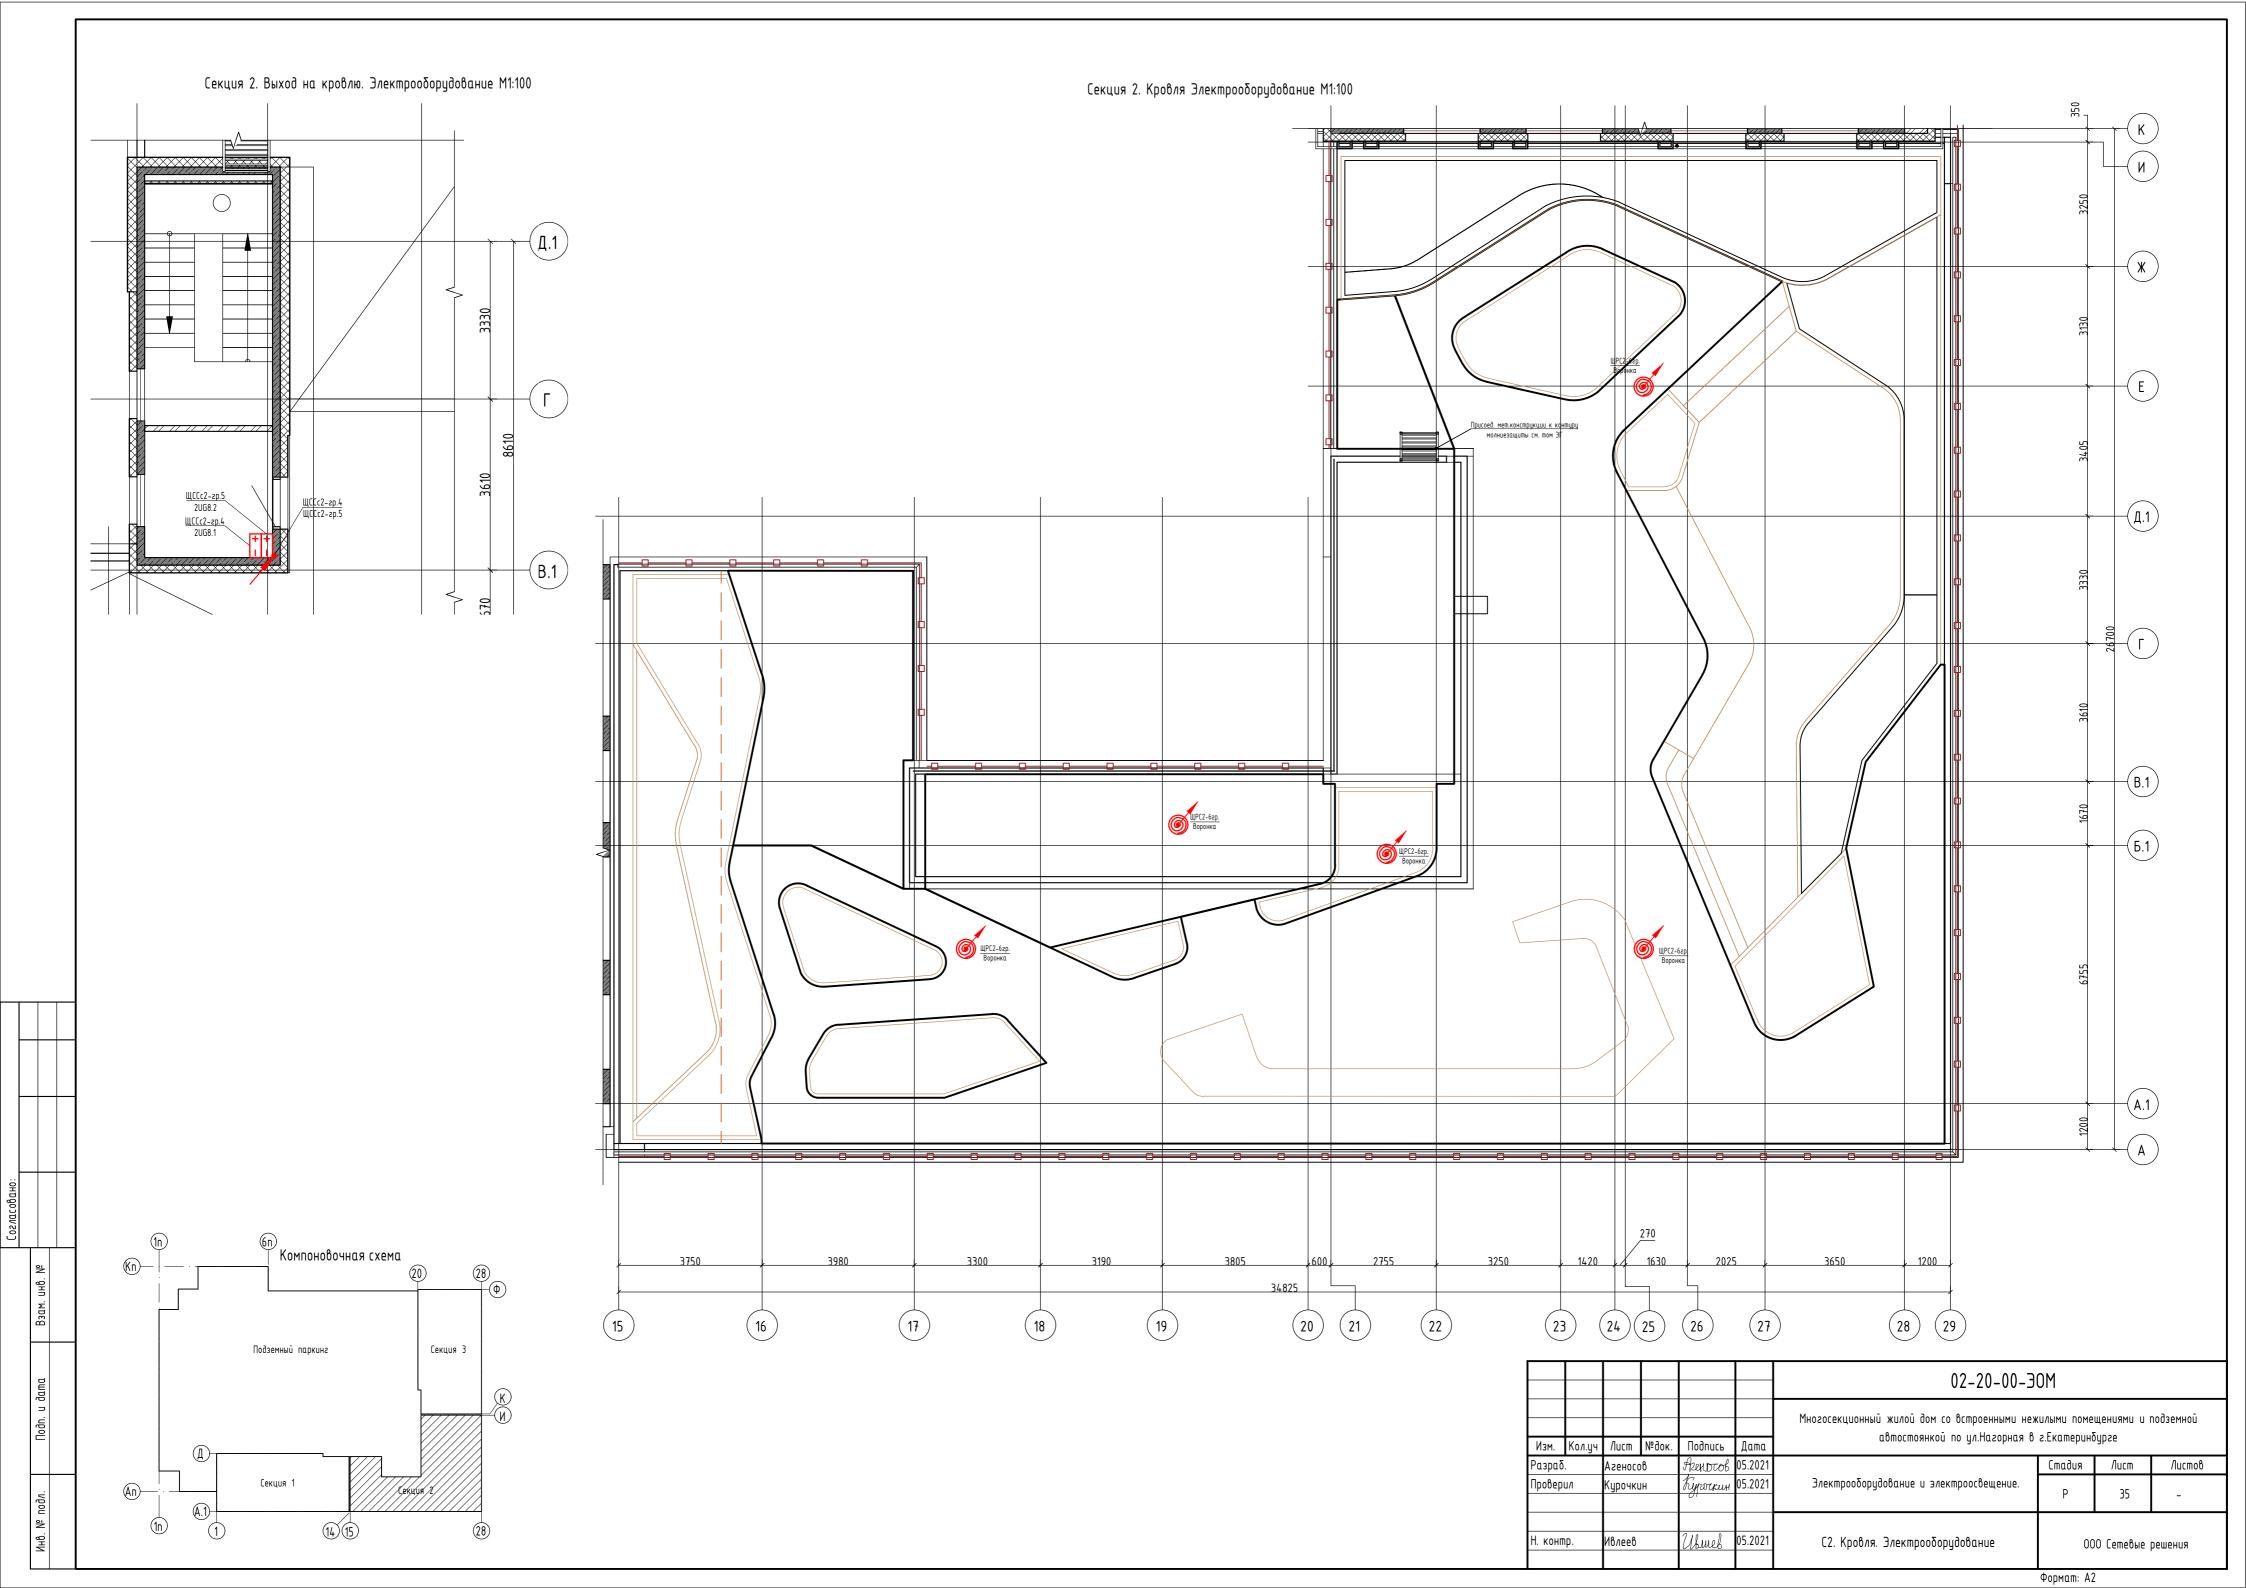




Инв. № подл.


Условные обозначения:


асуорные ооо:	зничения.						
中	Штепсельная двухполюсная розетка с защитным контаком скрытой установки, IP20						
25	Блок из двух штепсельных двухполюсных розеток с защитным контактом скрытой установки, IP20						
	Штепсельная двухполюсная розетка с защитным контактом скрытой установки, IP44						
251	Блок из двух штепсельных двухполюсных розеток с защитным контактом скрытой установки, IP44						
共	Штепсельная сдвоенная двухполюсная розетка с защитным контаком скрытой установки, IP20						
ЩК	Щит квартирный встр: Оболочка Mini Pragma 18 мод. 402х252х92мм						
蔥	Световой указатель "Направление эвакуации"						
¤	В жилых комнатах, коридорах, кухнях – потолочный патрон; в с/у и лоджиях на потолке						
√ 0	Одноклавишный выключатель скрытой установки IP20						
4	Двухклавишный выключатель скрытой установки IP20						
	Клеммник для подключения вытяжного вентилятора h=2500мм						
	Светильник светодиодный накладной IP65 мощностью 32 Вт 4000К						
•~	Выпуск кабеля с распределительной коробкой						
	Клеммник для подключения электроплиты h=300мм						
13	Блок: розетка + выключатель одноклавишный белый, скрытой установки						
¤	Потолочный светильник Odeon Light Pillaron 3831/1C (Odeon Light (ИТАЛИЯ), с лампой светодиодной ЭРА GU10 12W 2700K						
©	Датчик движения						
۵	Настенный светильник CIRCUS, белый, 6Вт, 3000К, IP54						
	Светодиодная лента (подсветка плинтуса, аварийное освещение)						
\$	Эл. вывод						
D×	Настенный светильник CIRCUS, Белый, 6Вт, 3000К, IP54, GW-8663S-6-WH-WW со встроеным акустическим датчиком и возможностью перехода в режим дежурного освещения.						
	Кαδель 3x6 (к электроплите) в трубе Φ32 мм (открыто по потолку и в штрабе стены)						
	Кабель 3x2,5 (к розеткам) в трубе Ф25 мм (открыто по потолку и в штрабе стены)						
	Кαδεль 3х1,5 (освещение) в труδе Ф25 мм (открыто по потолку)						
	Кабель 3x10 (om ЩЭ к ЩК) в трубе Ф32 мм (в монолите потолка)						


Все розетки находятся на расстоянии 300мм от пола, кроме розеток с установленными высотами.

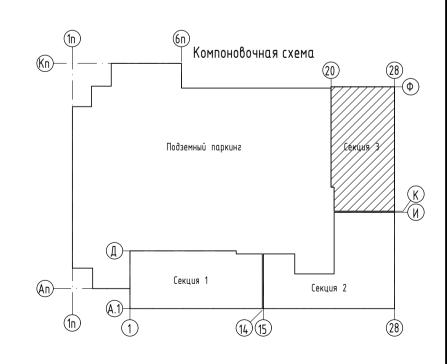



						02-20-00-30M			
Изм.	Кол.уч	Nucm	№док.	Подпись	Дата	Многосекционный жилой дом со встроенными нежилыми помещениями и подземной автостоянкой по ул.Нагорная в г.Екатеринбурге			
Разраб.		Агеносов		Frenotob	05.2021	Электрооборудование и электроосвещение.	Стадия	/lucm	Листов
Проверил		Курочкин		Кургочкин	05.2021		Р	36	-
Н. контр.		Ивлеев		Uhmeb	05.2021	СЗ. 2-26 этаж. Электрооборудование	000 Сетевые решения		

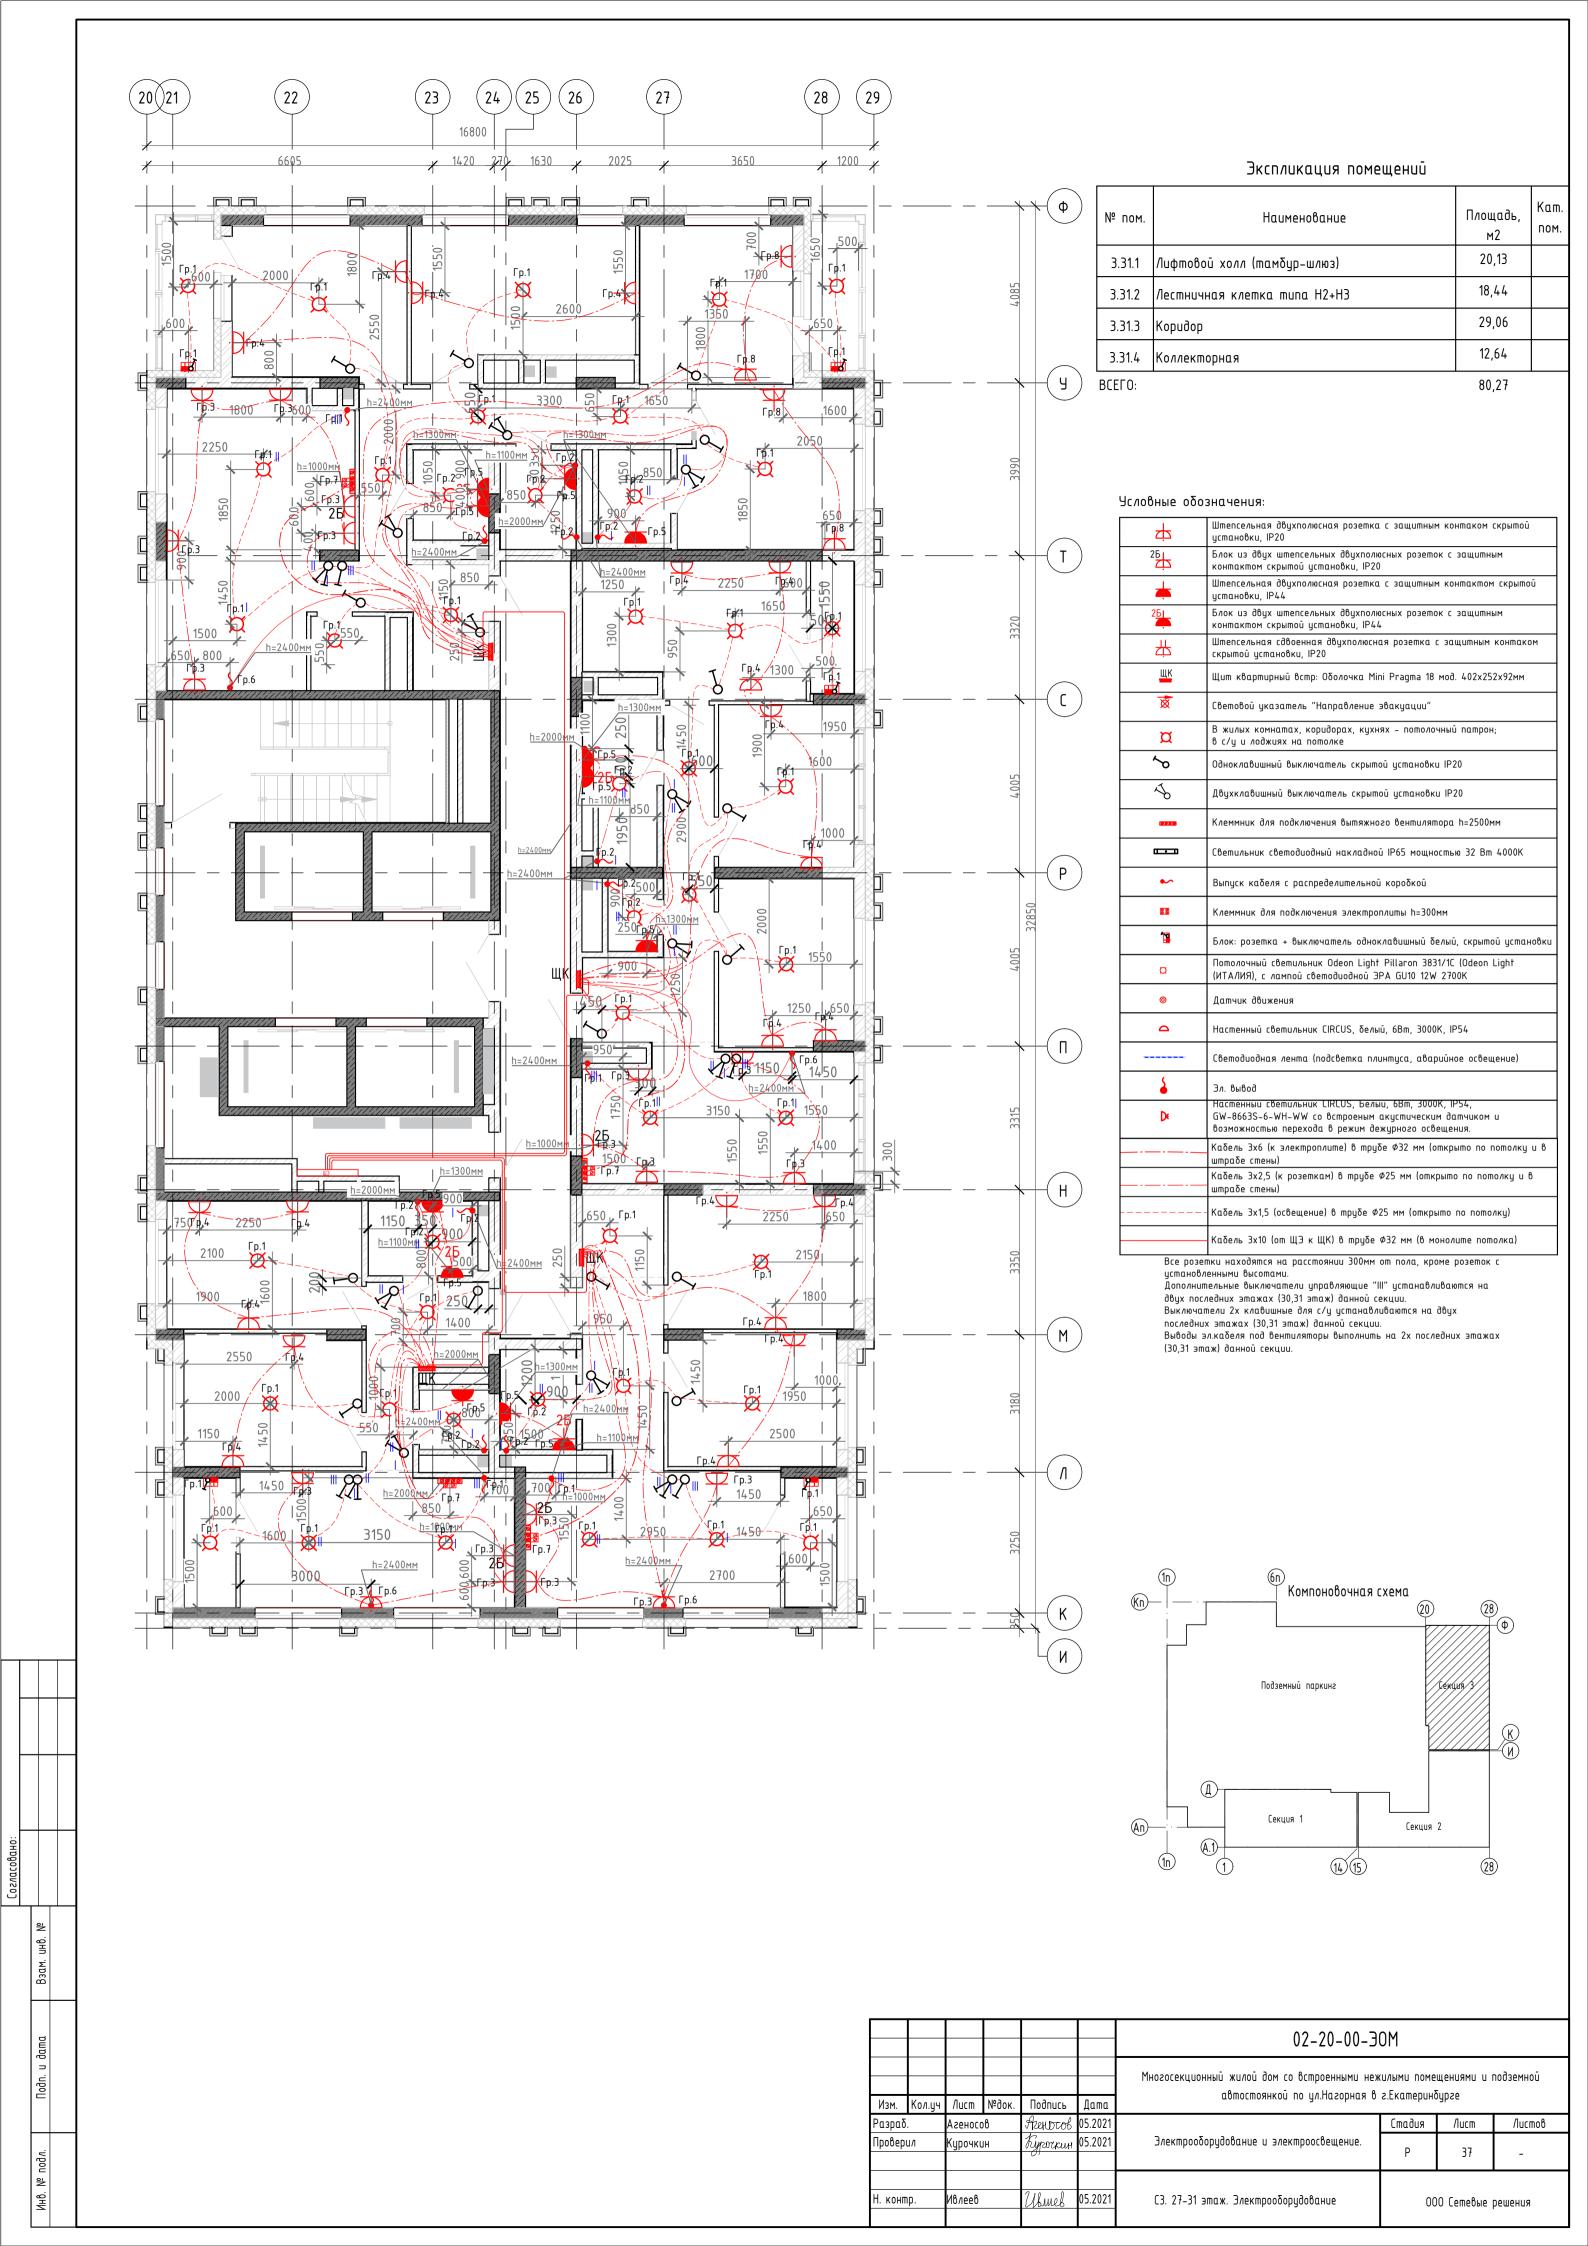


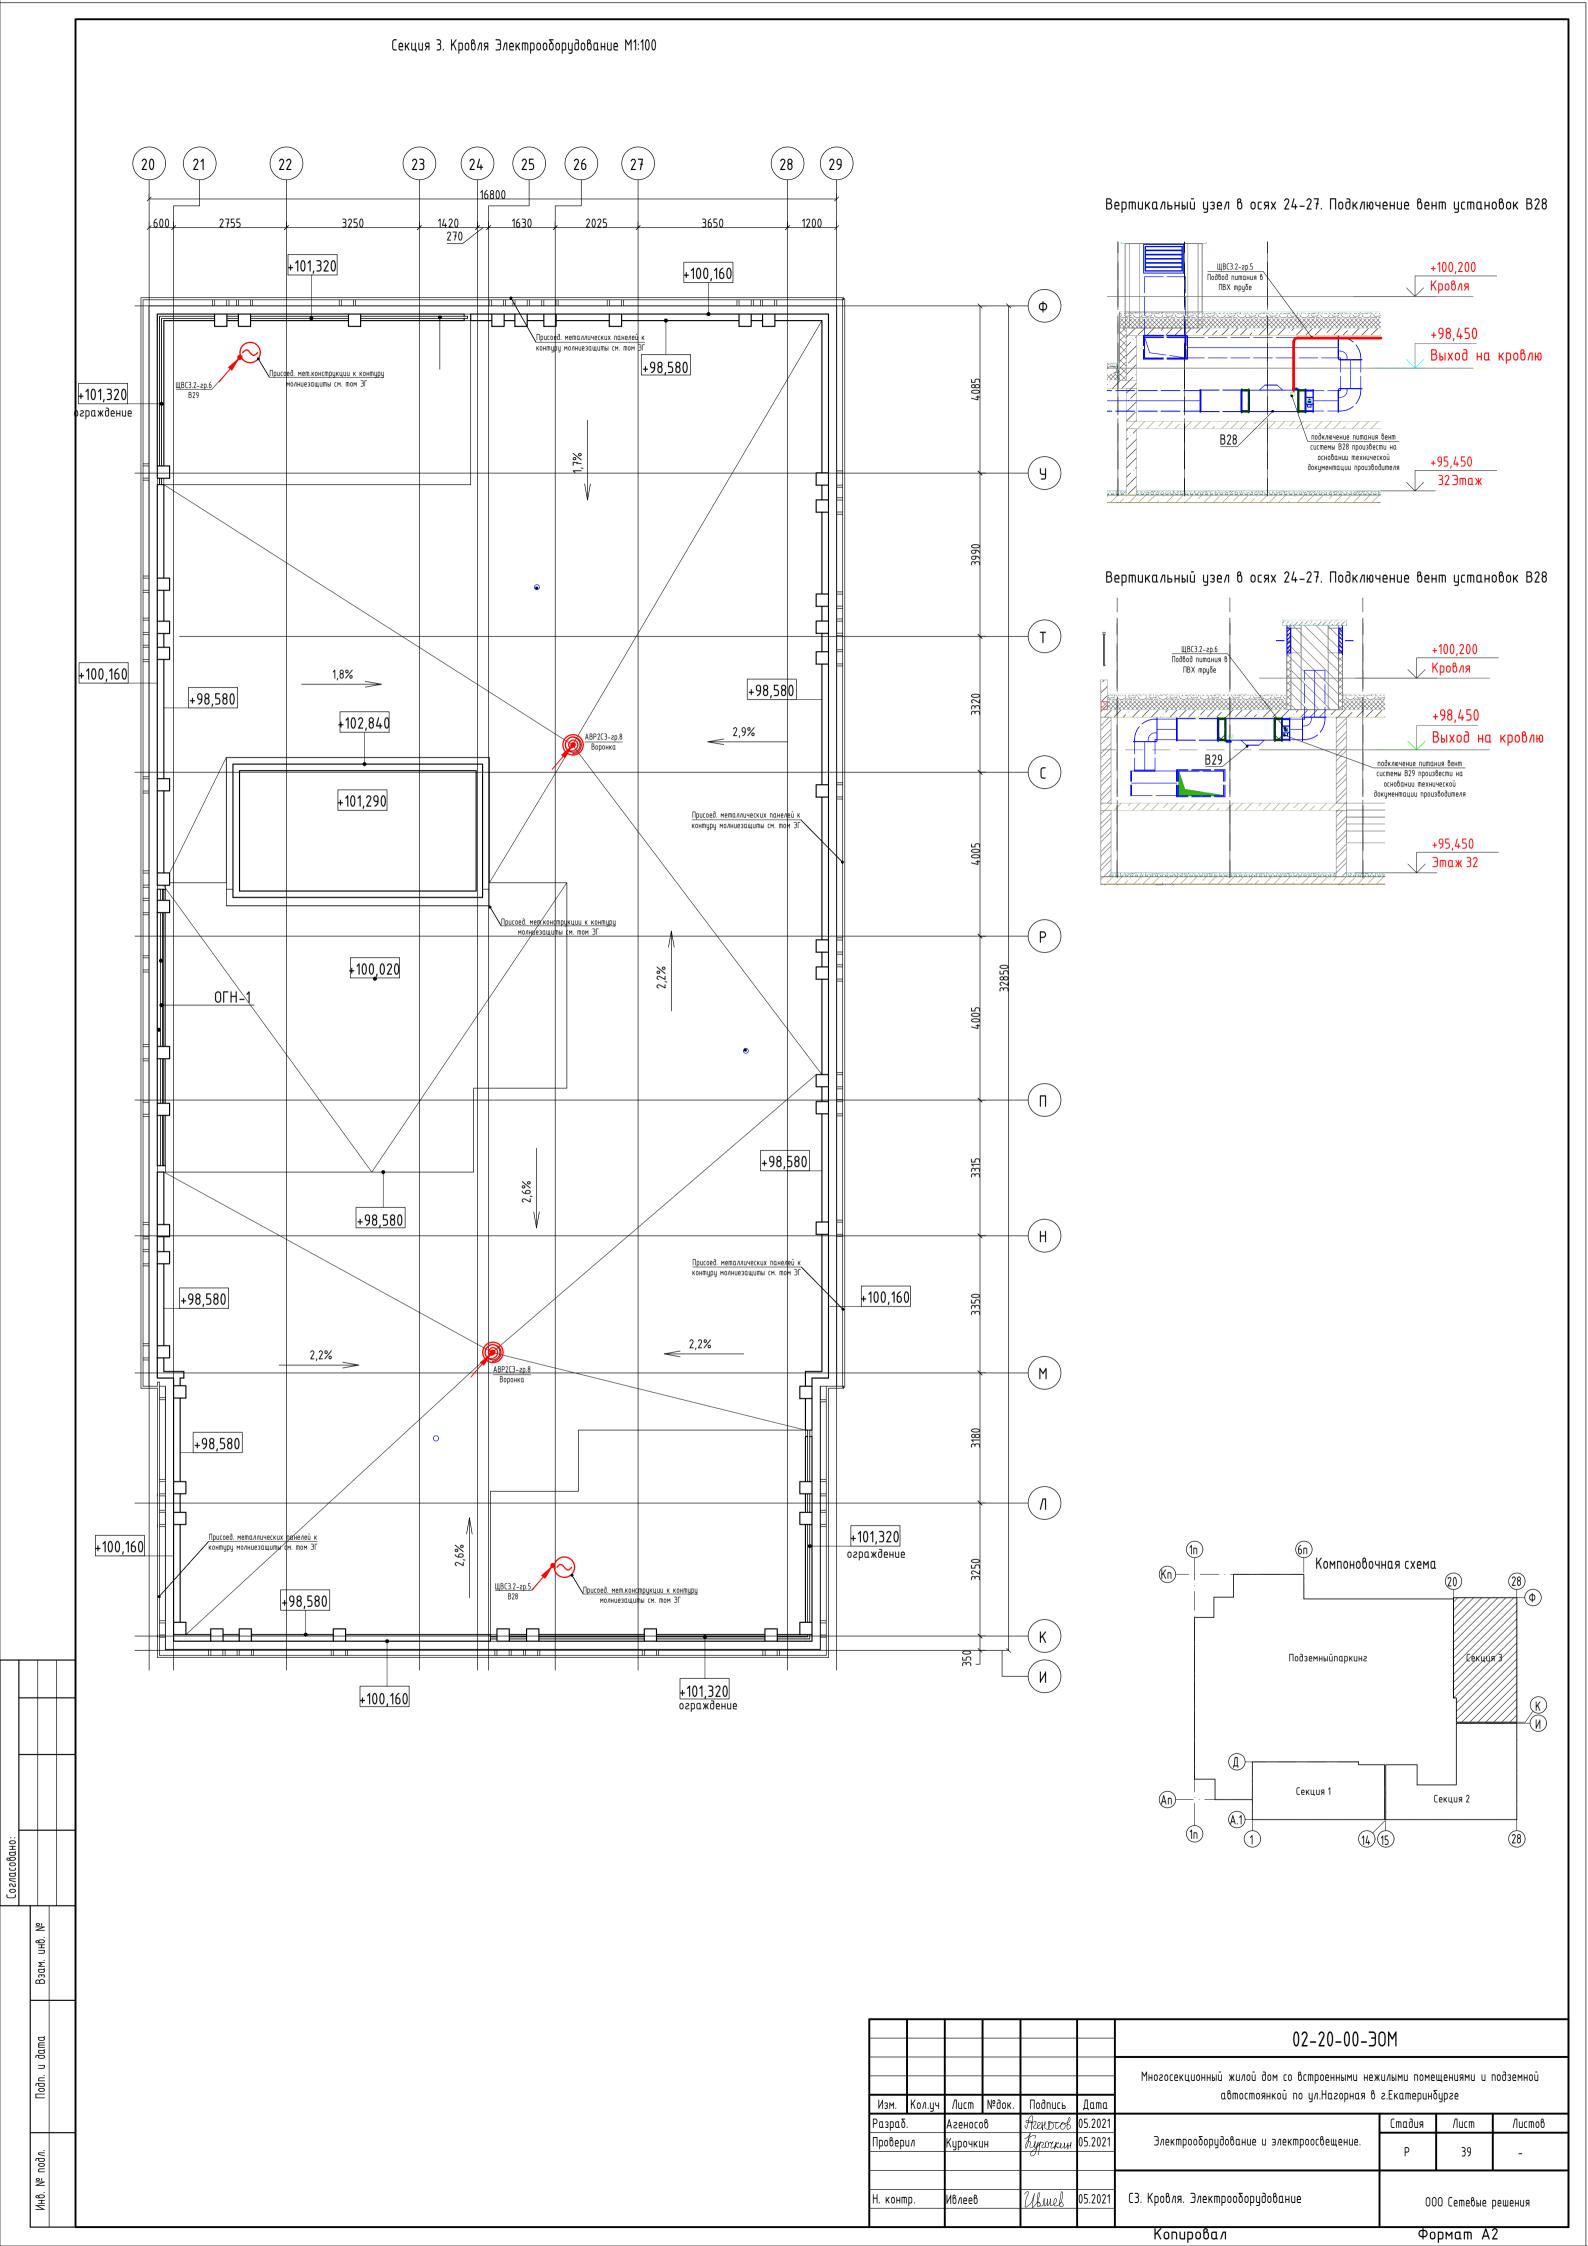


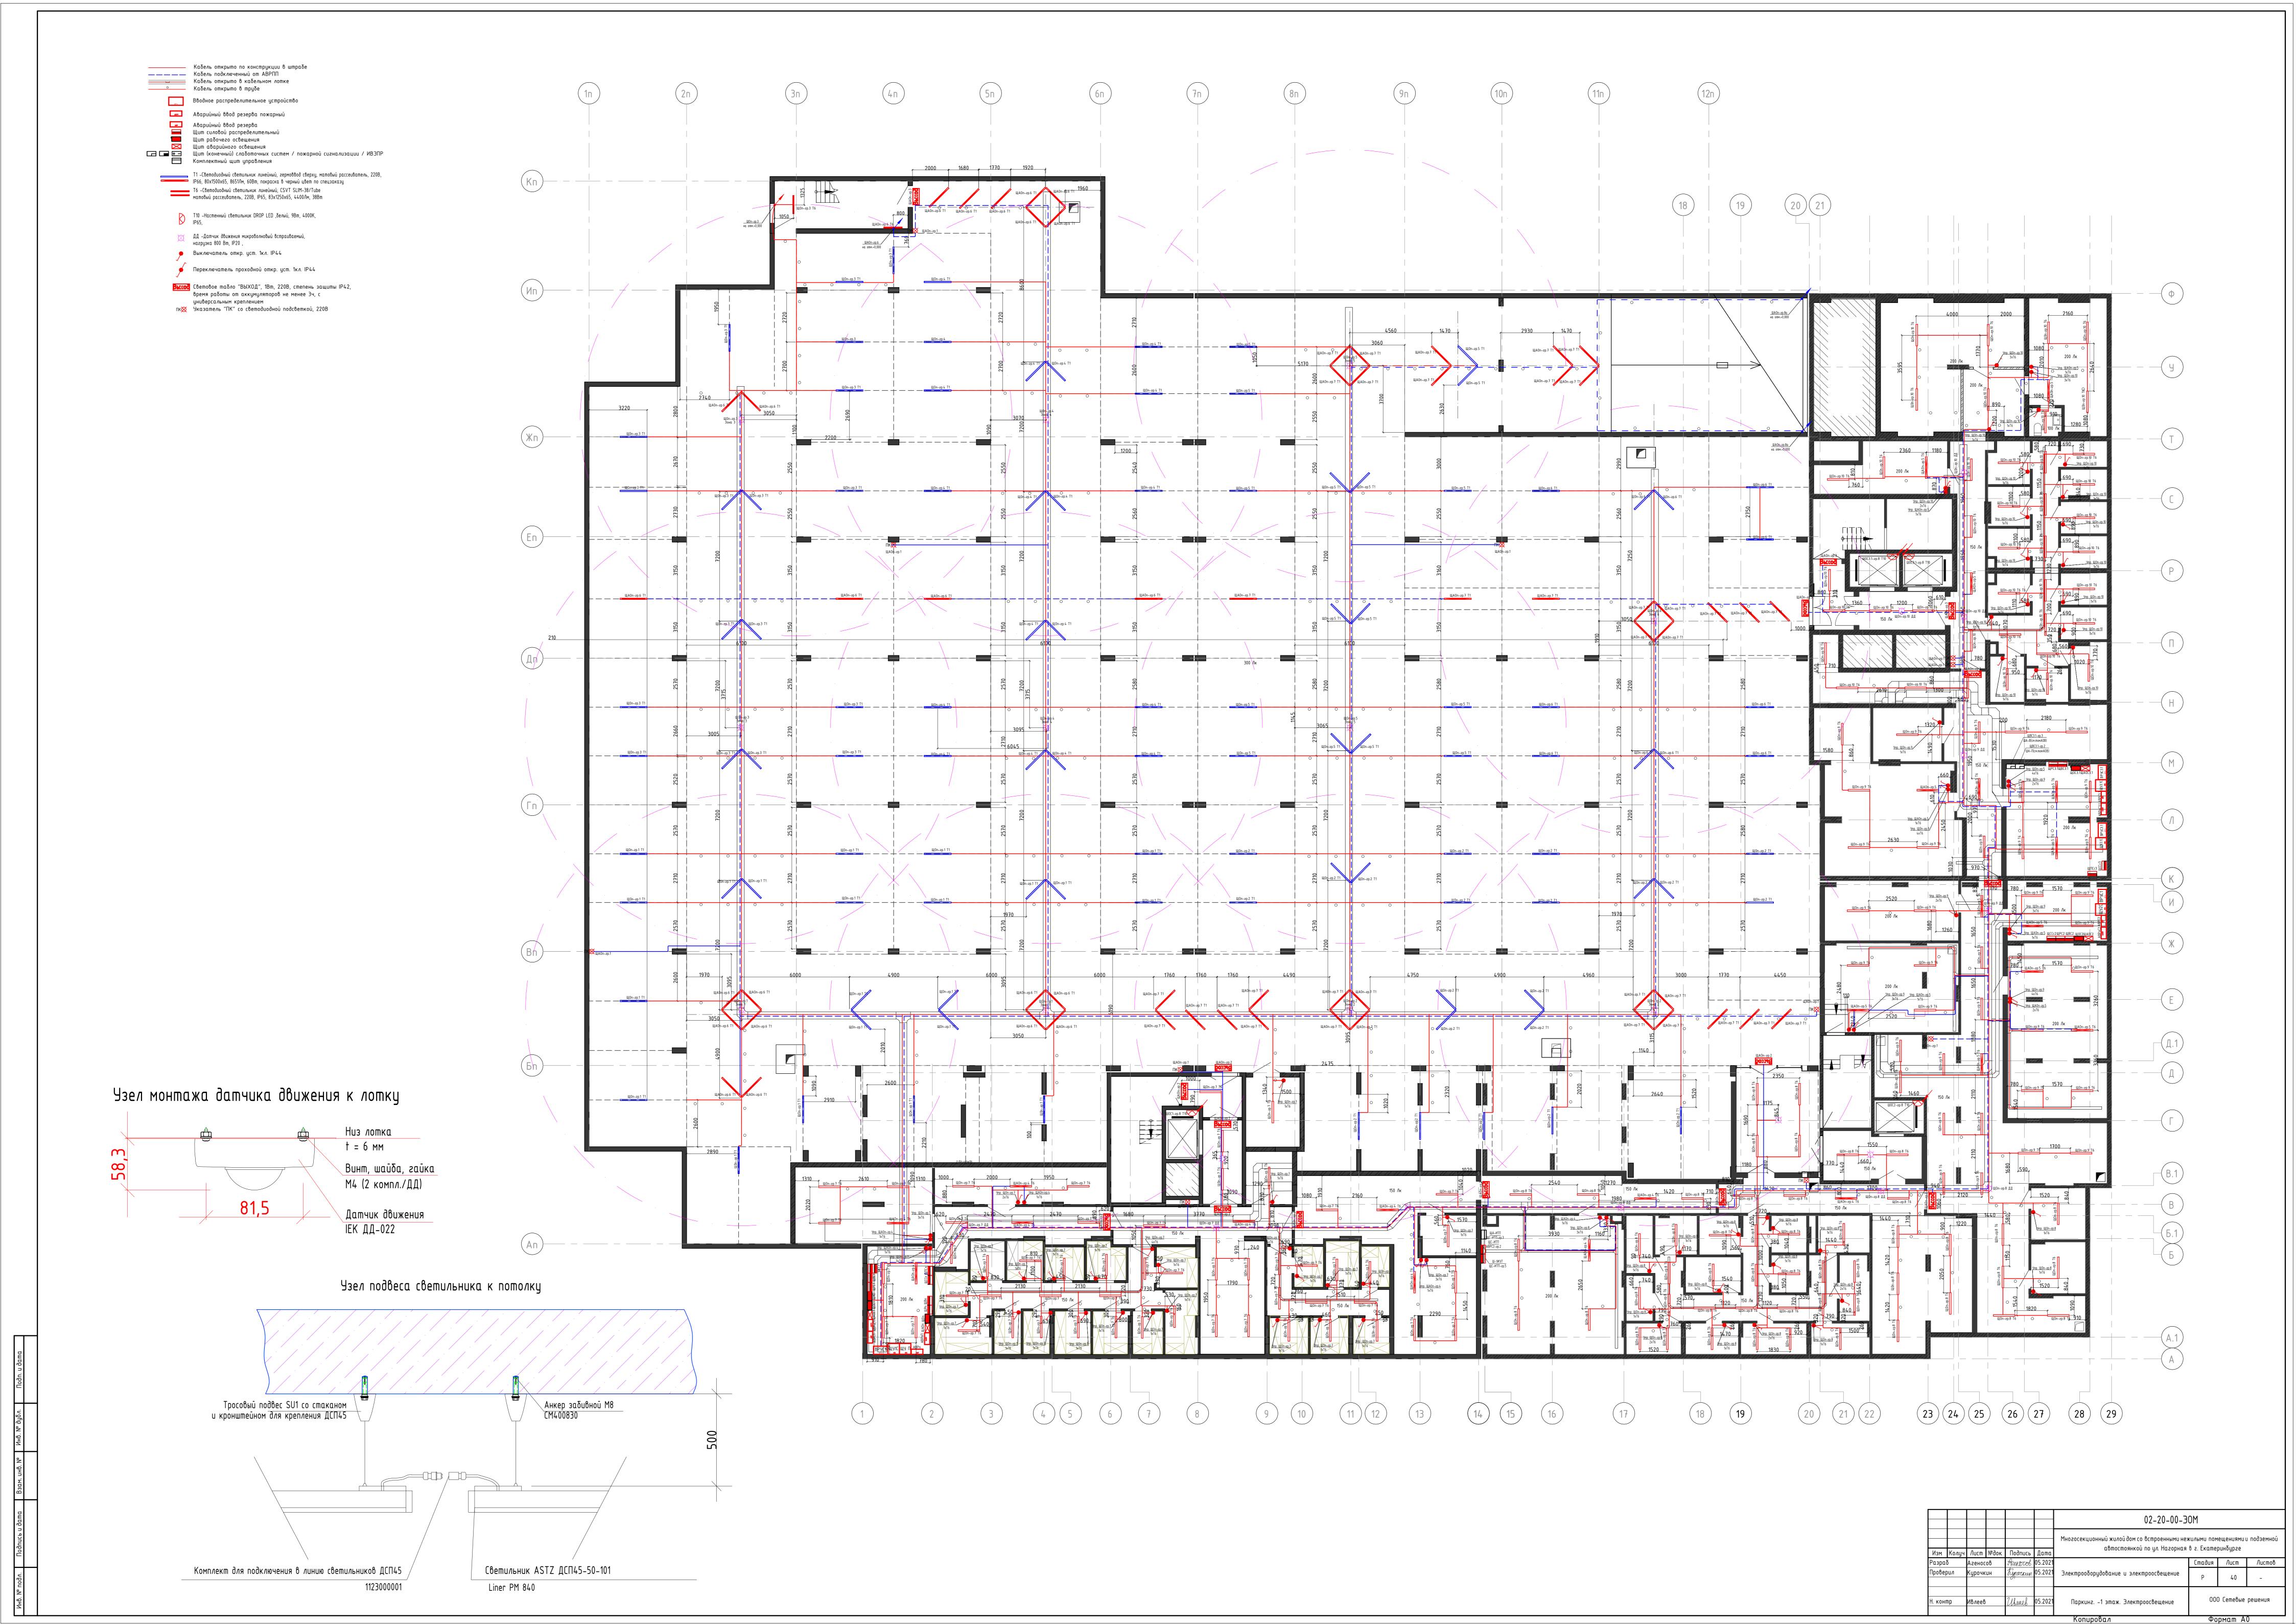


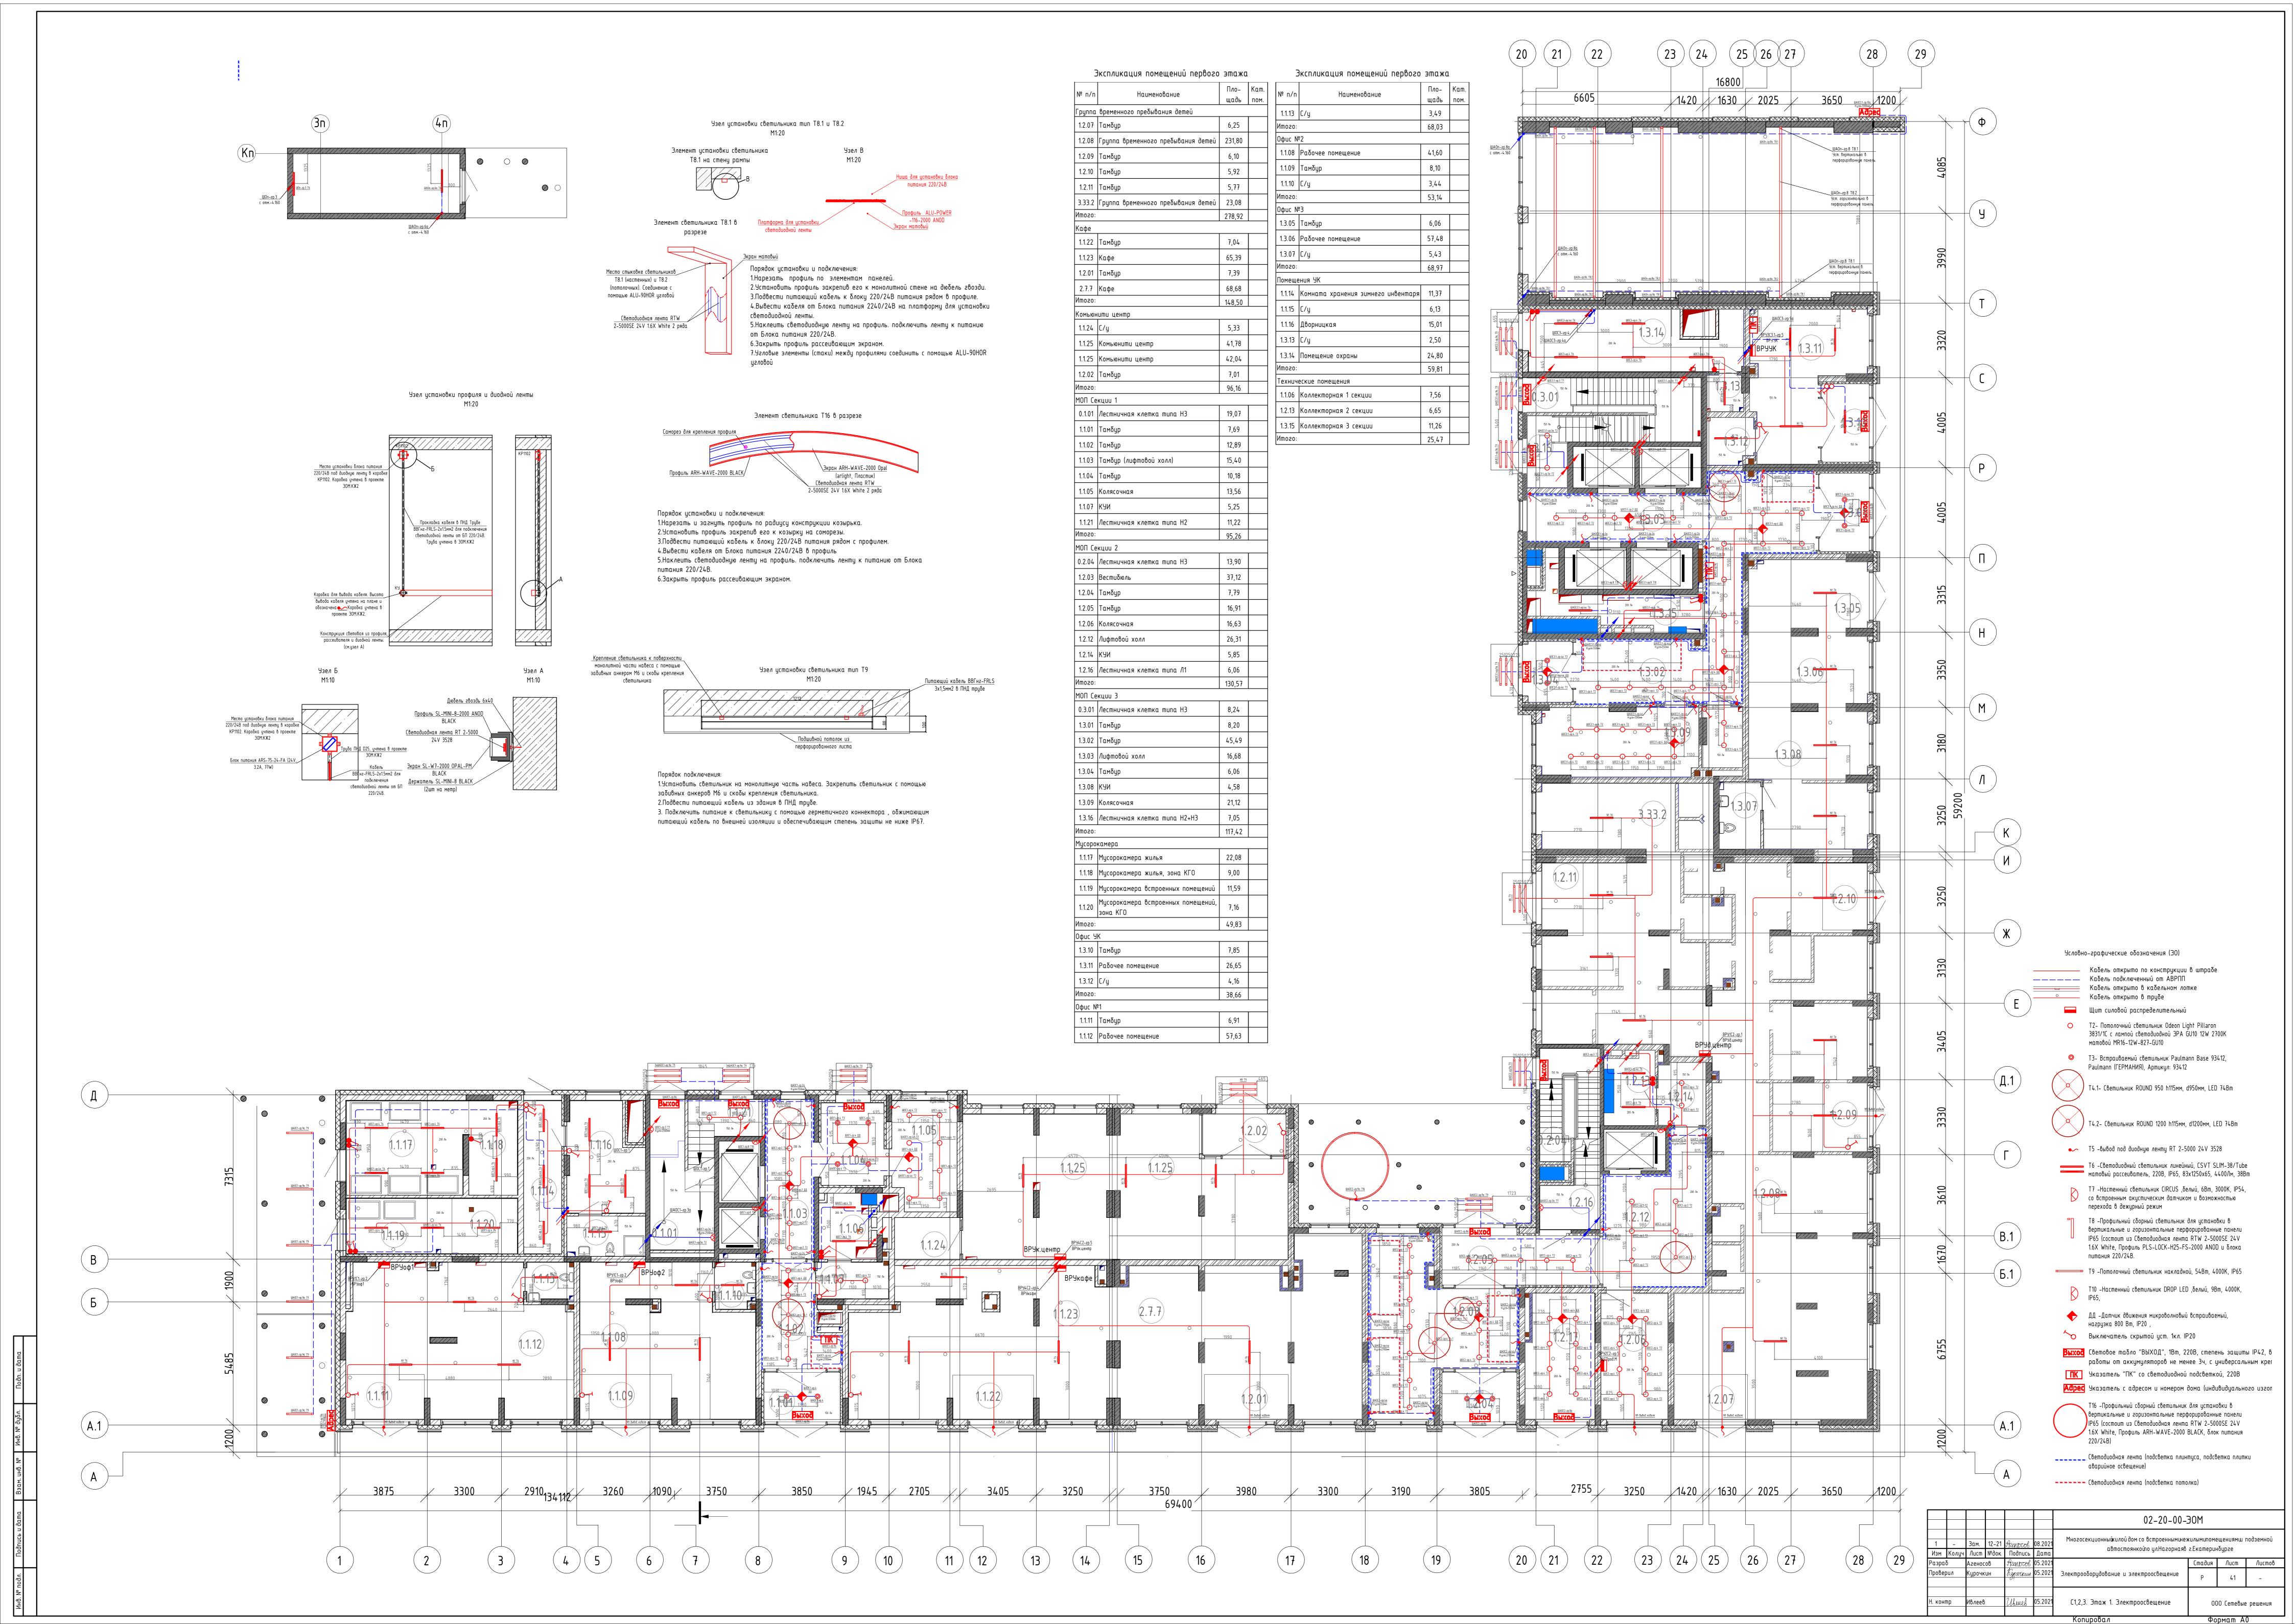


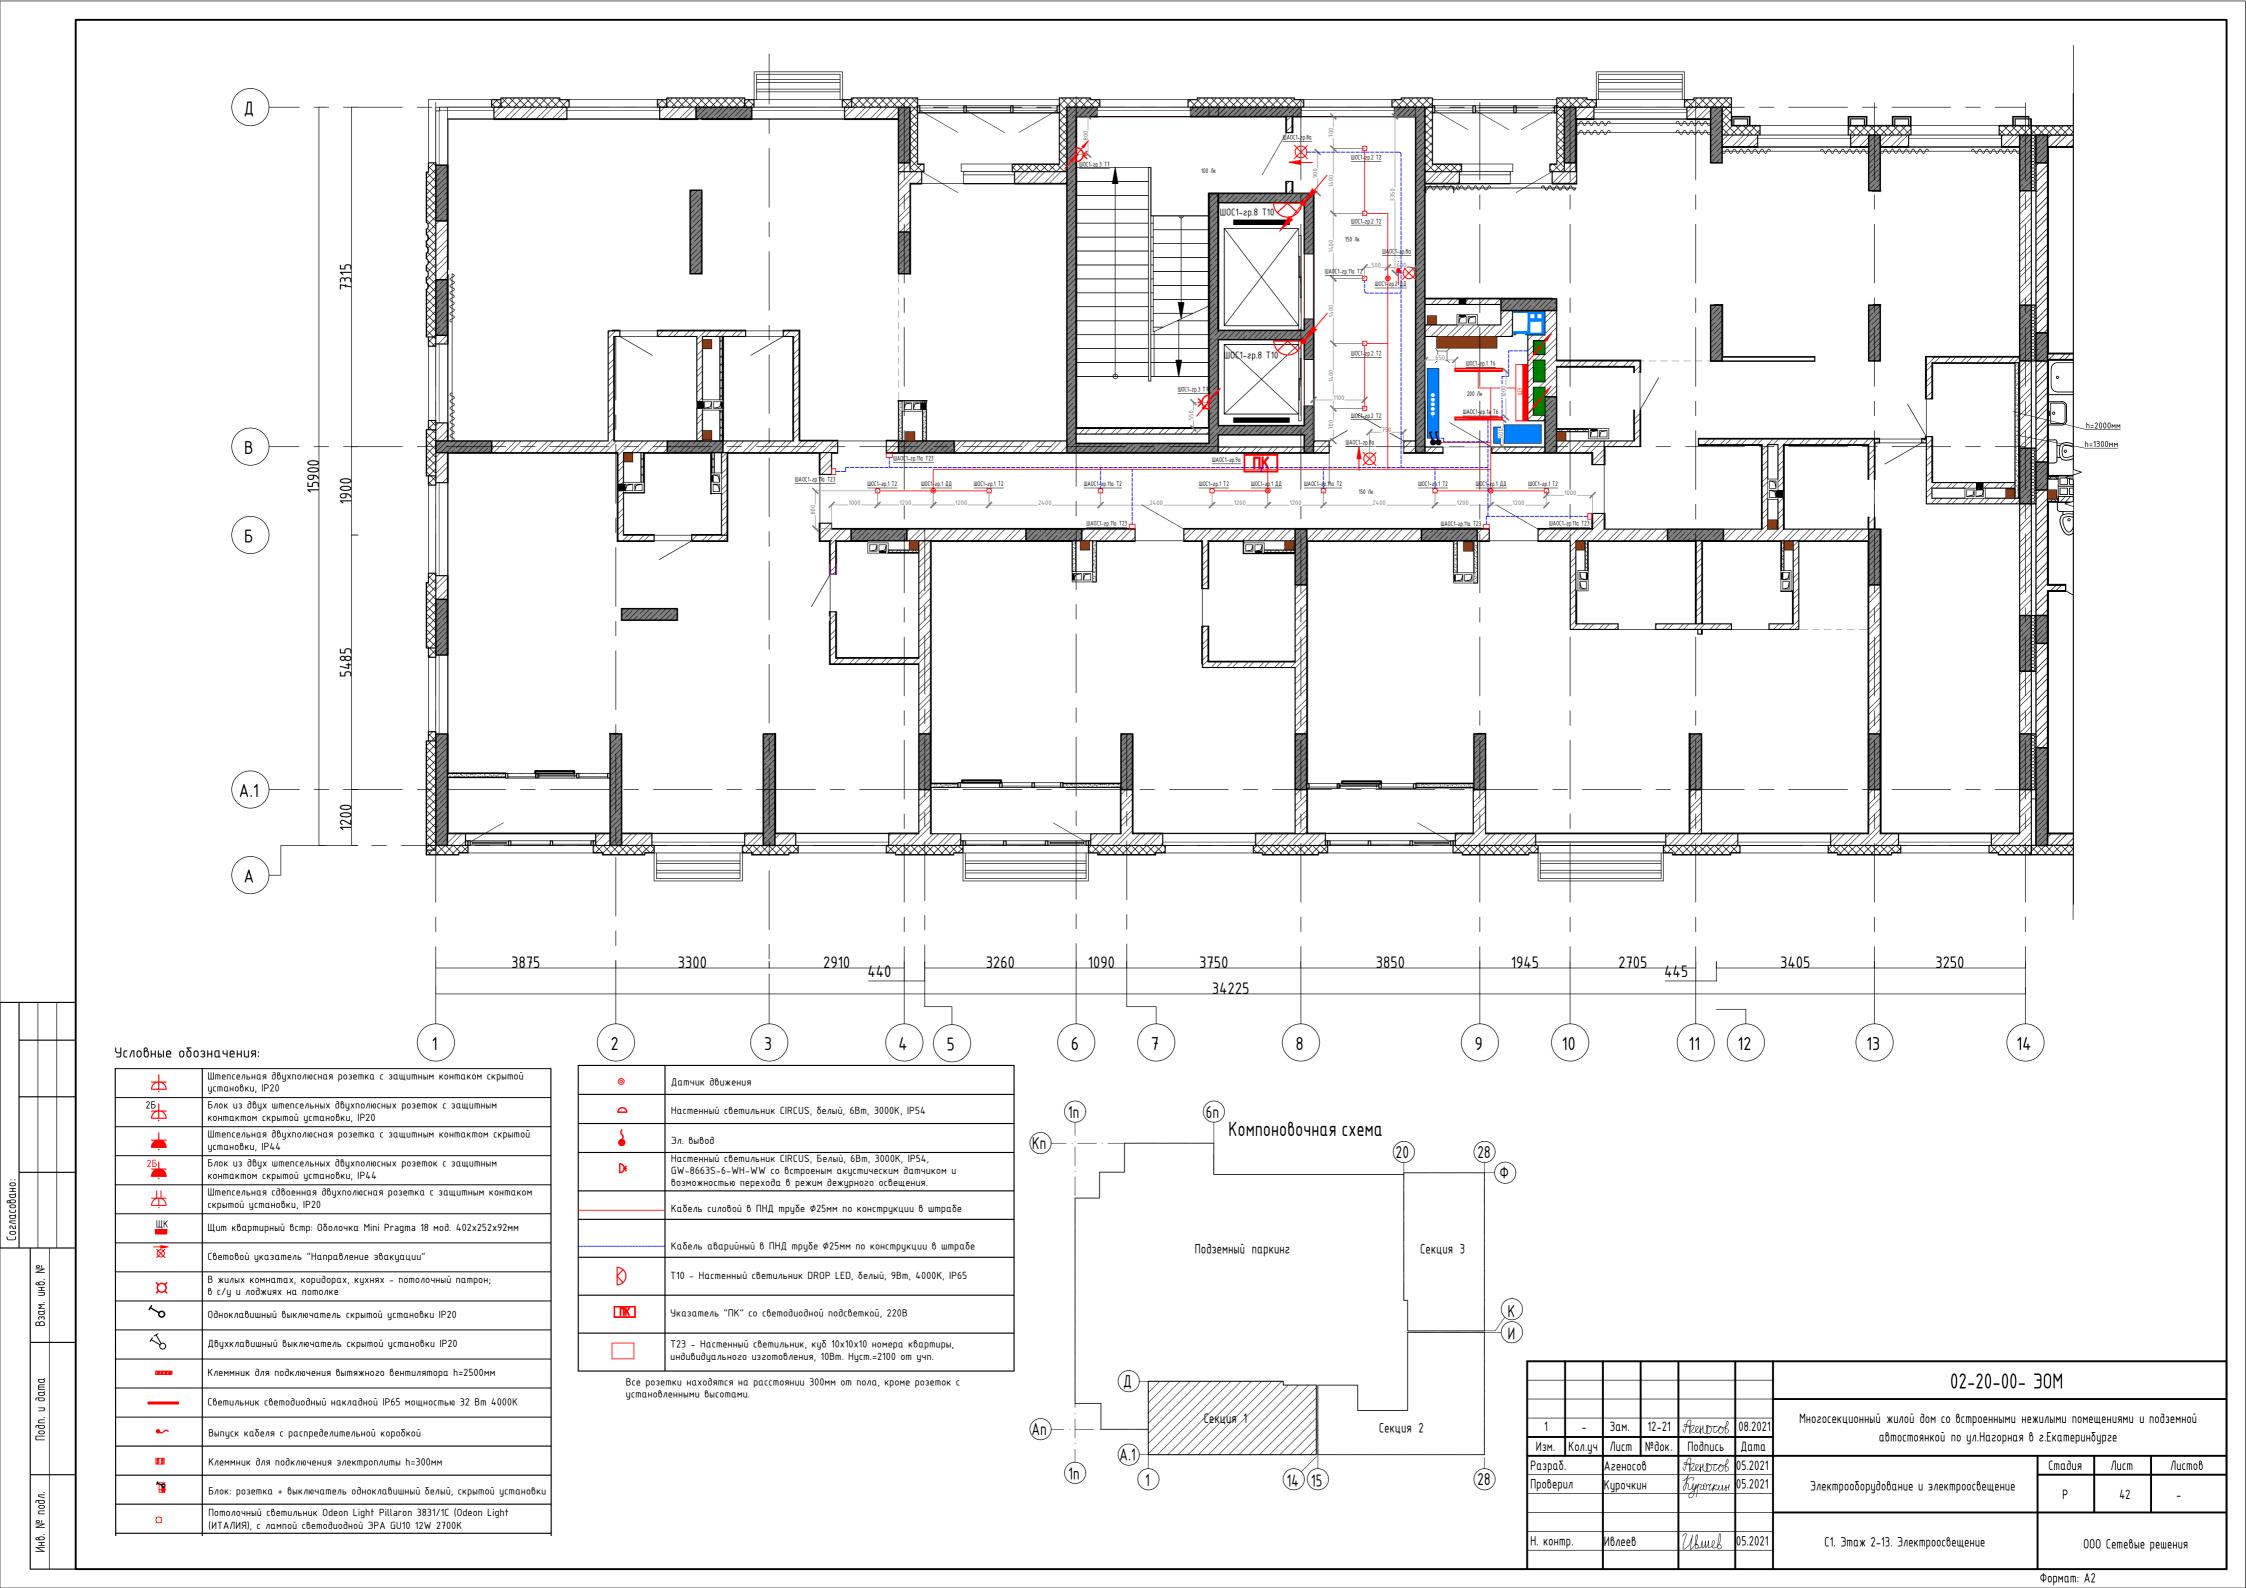


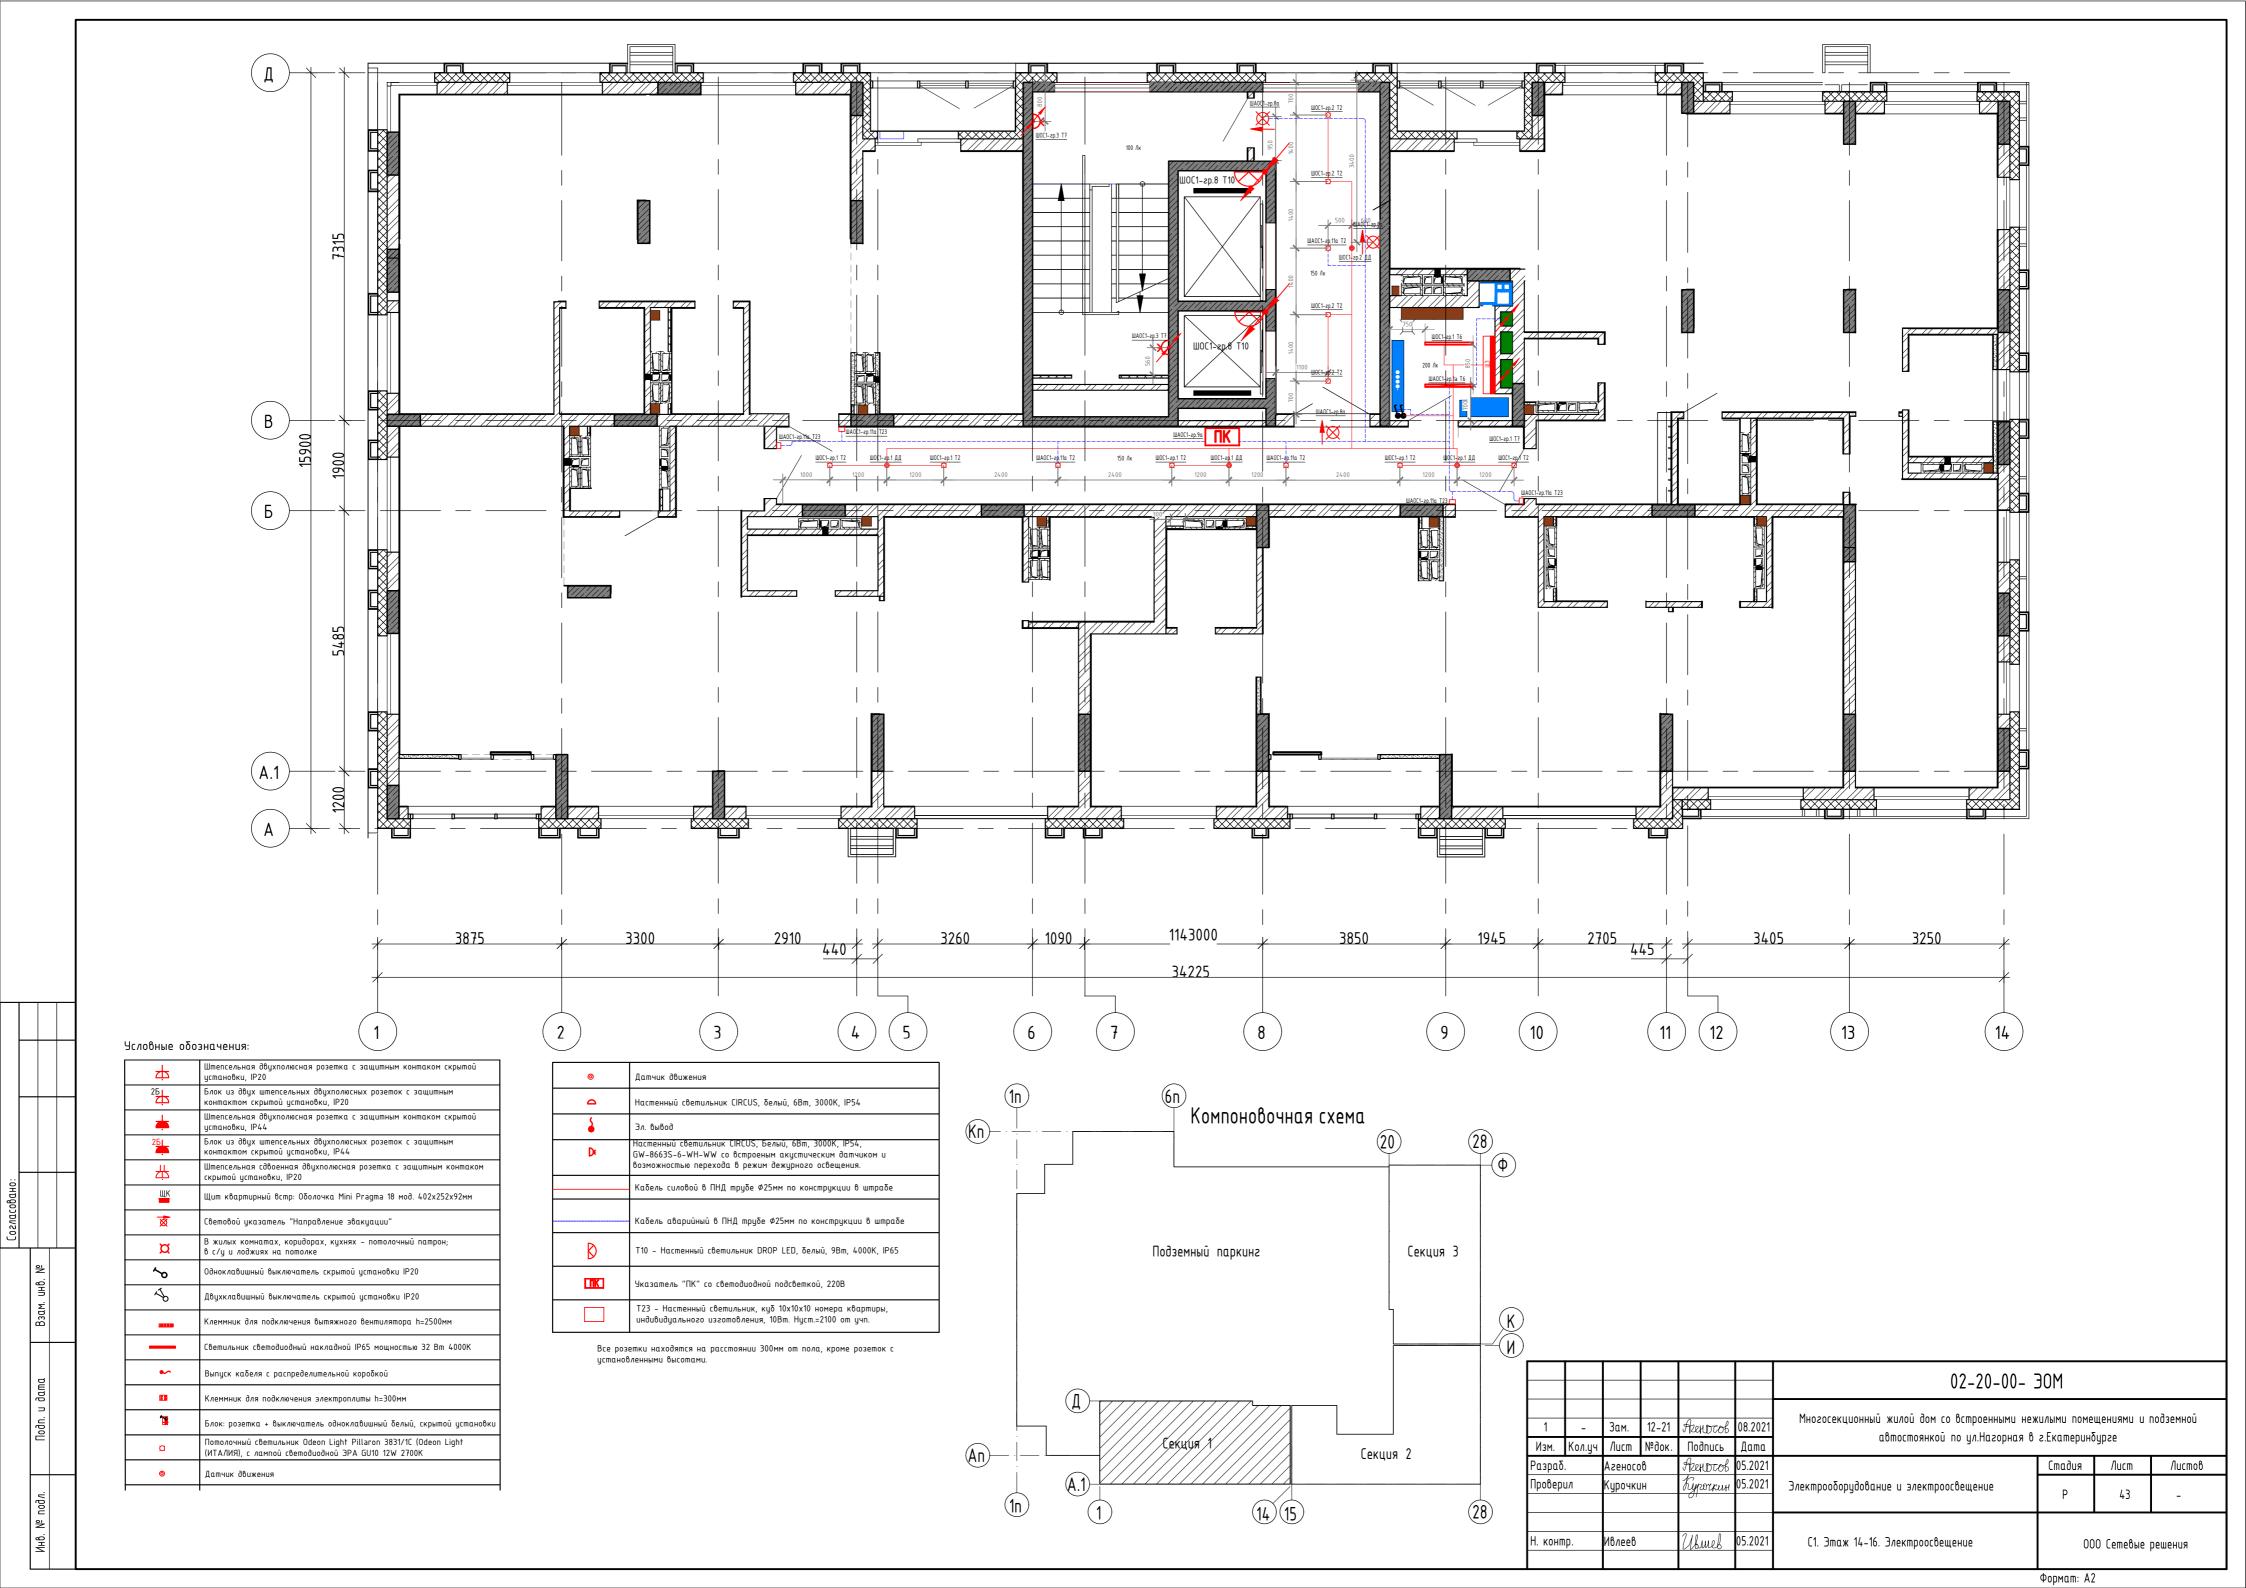


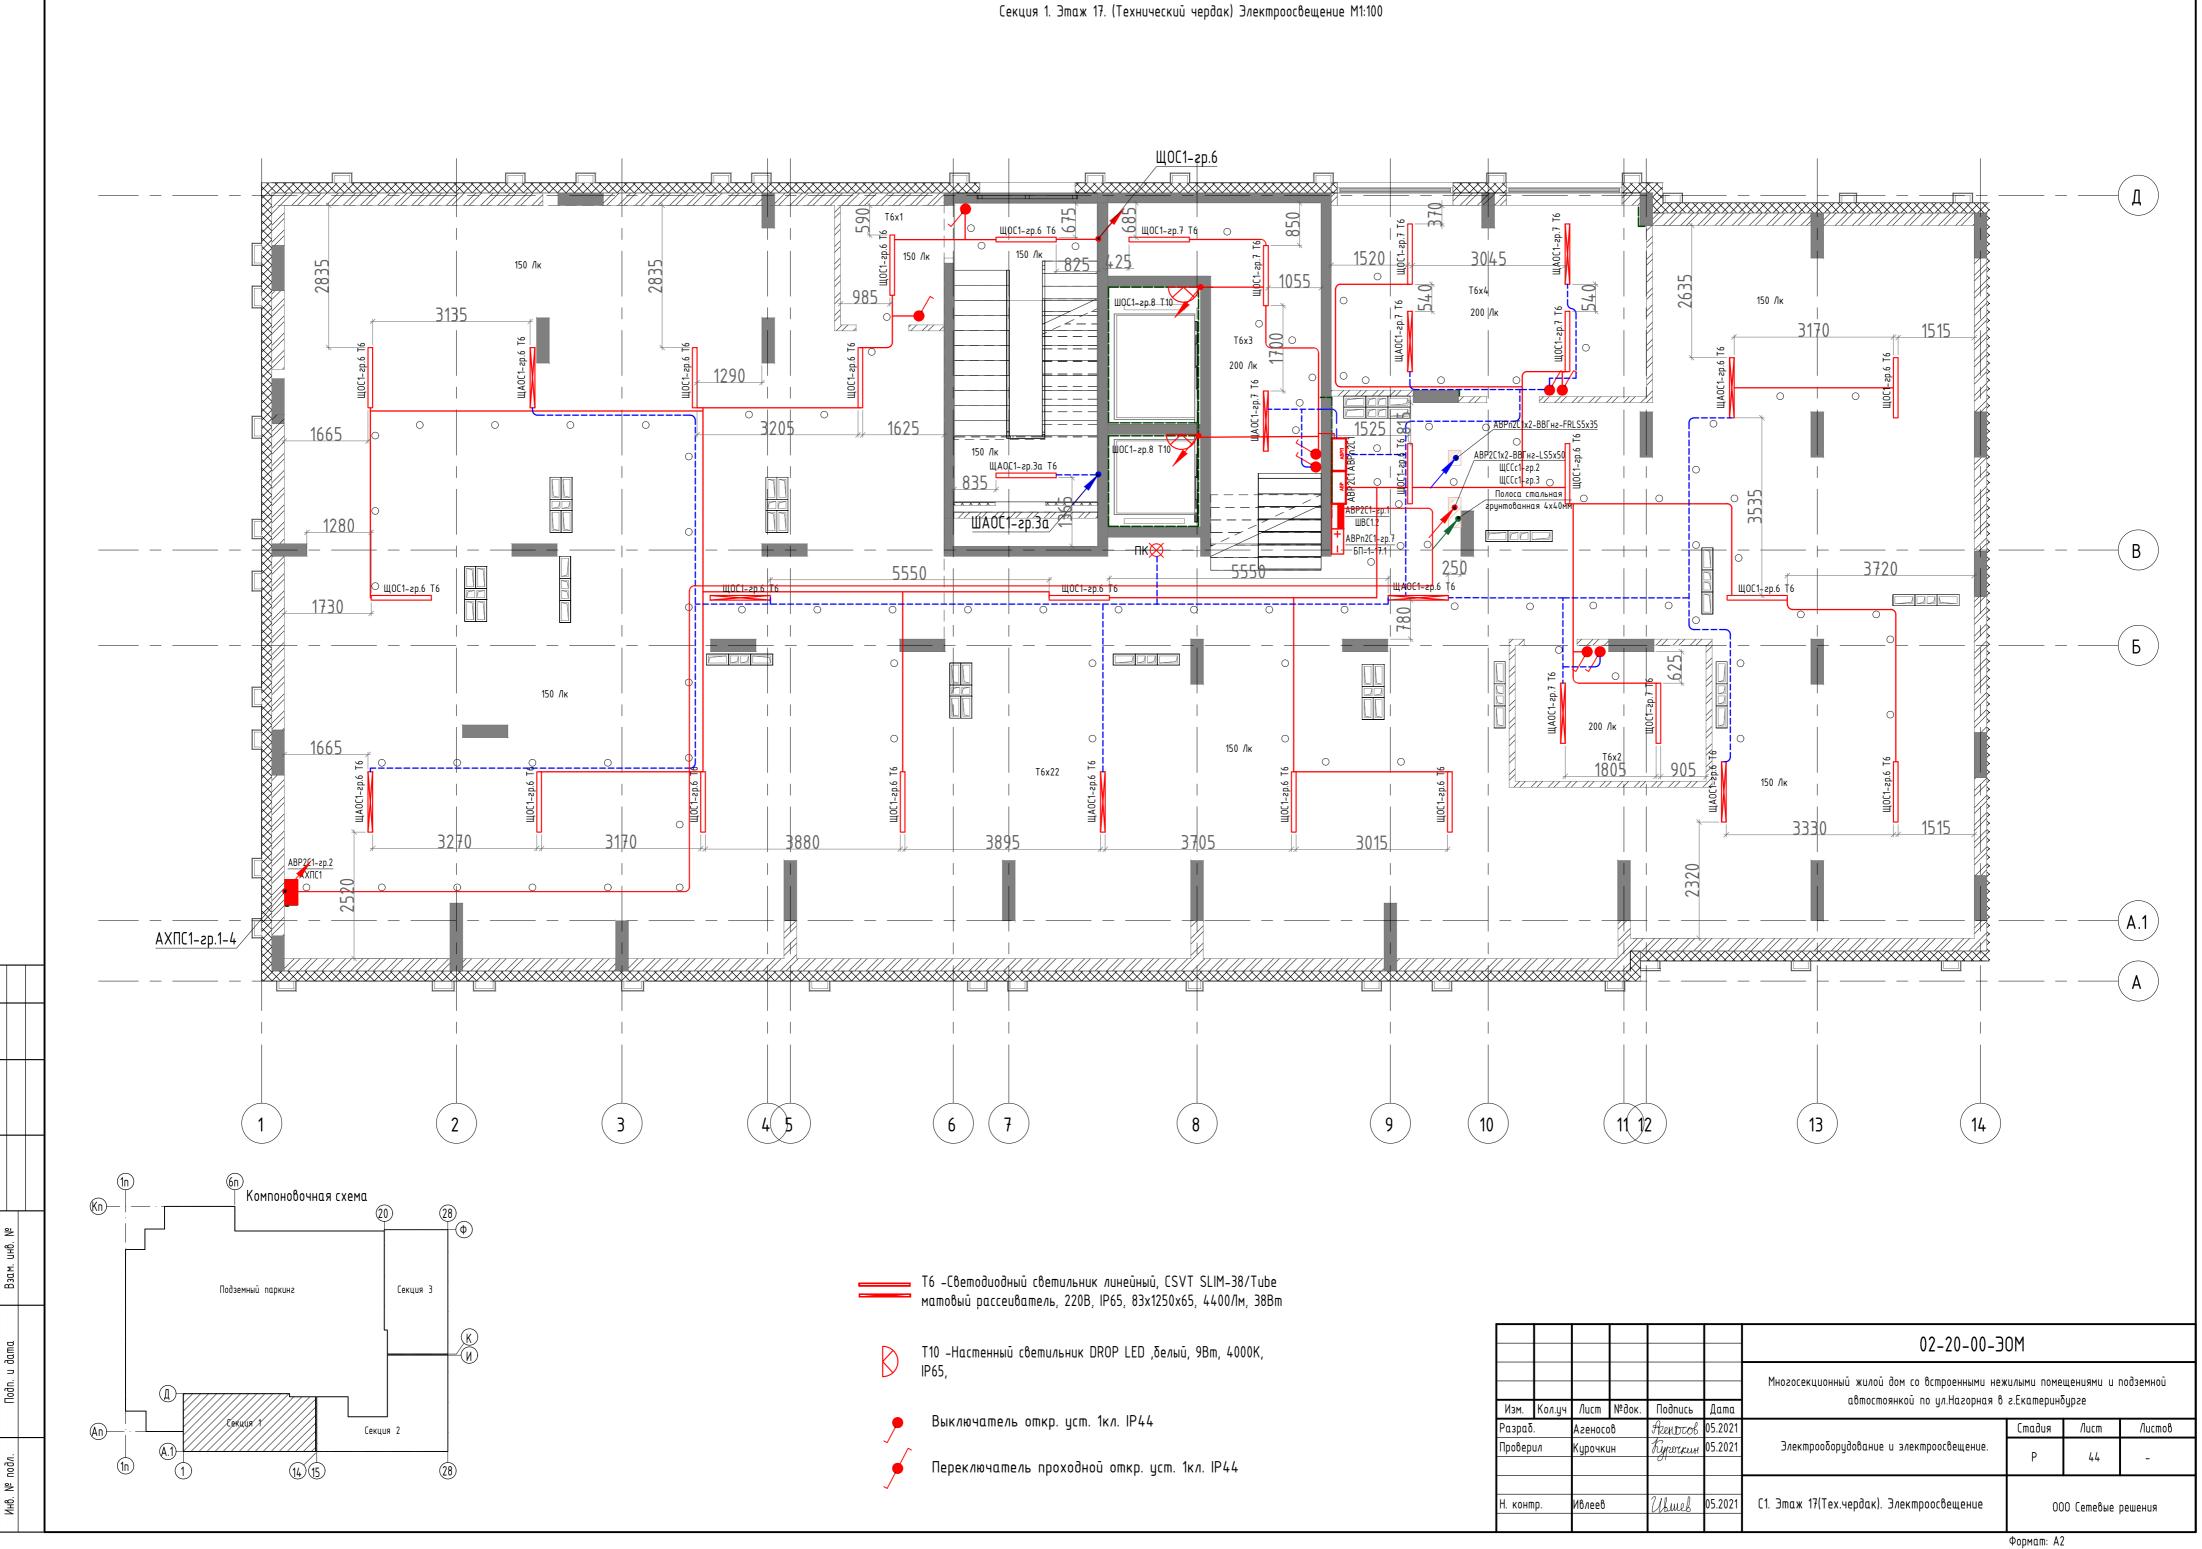


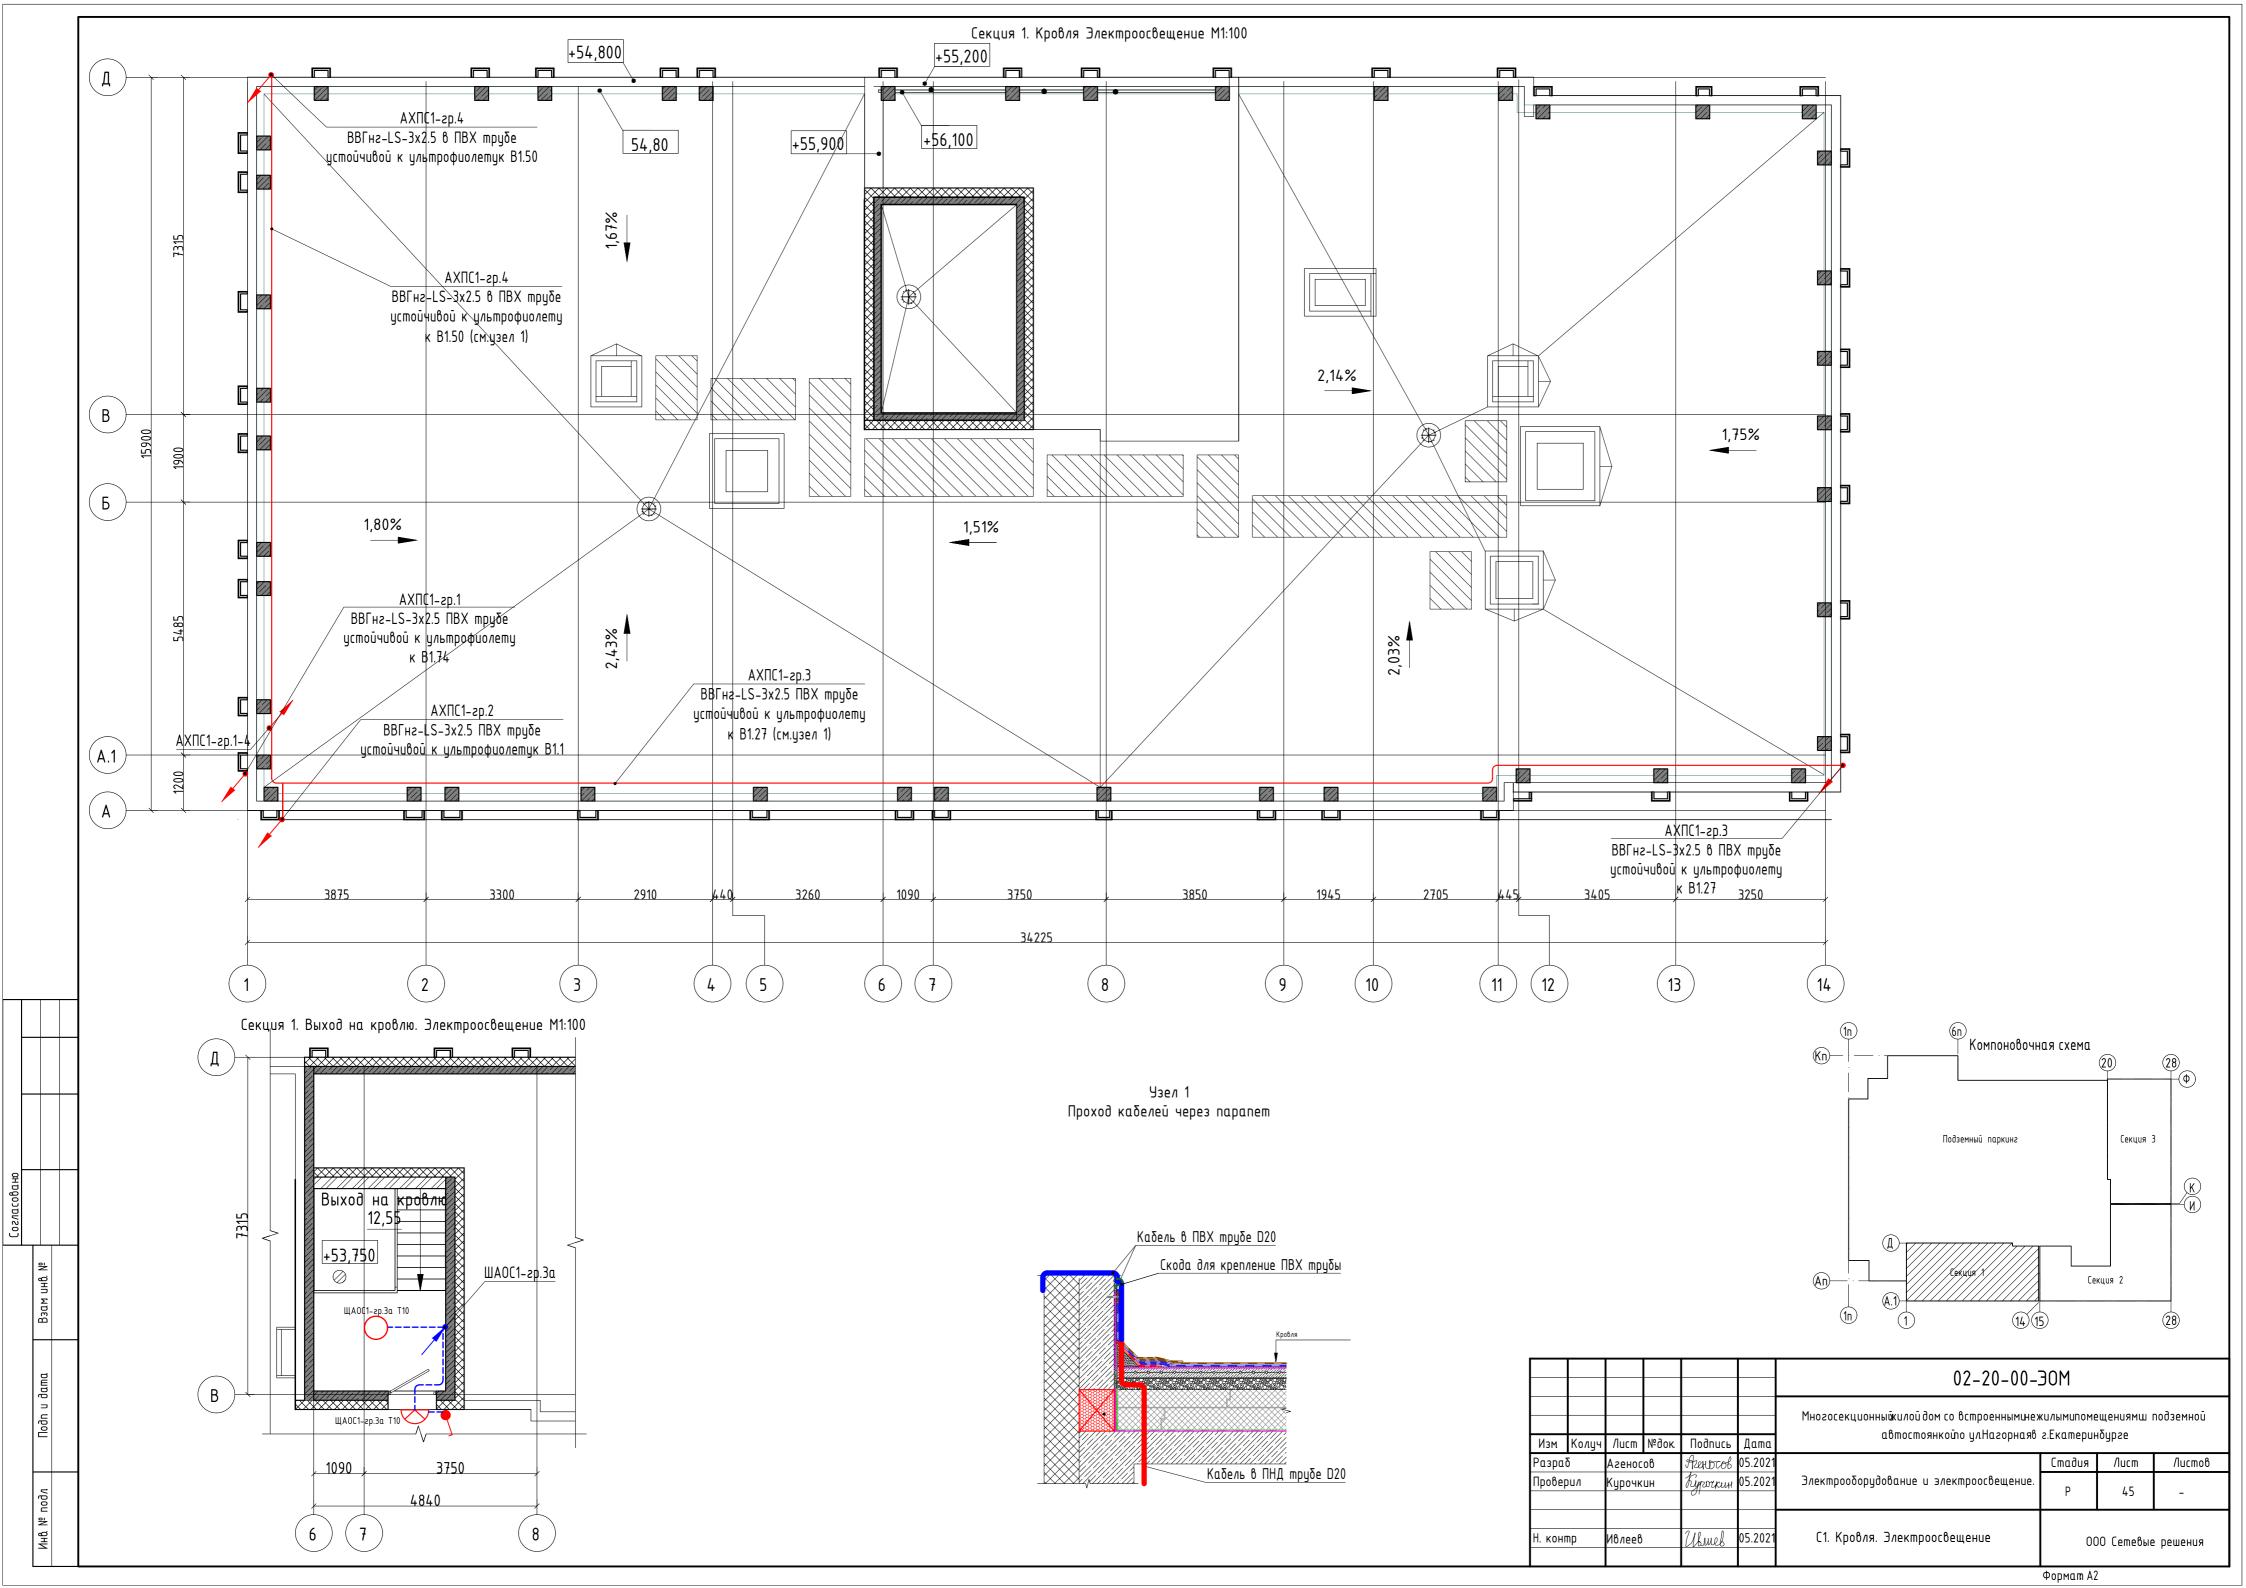


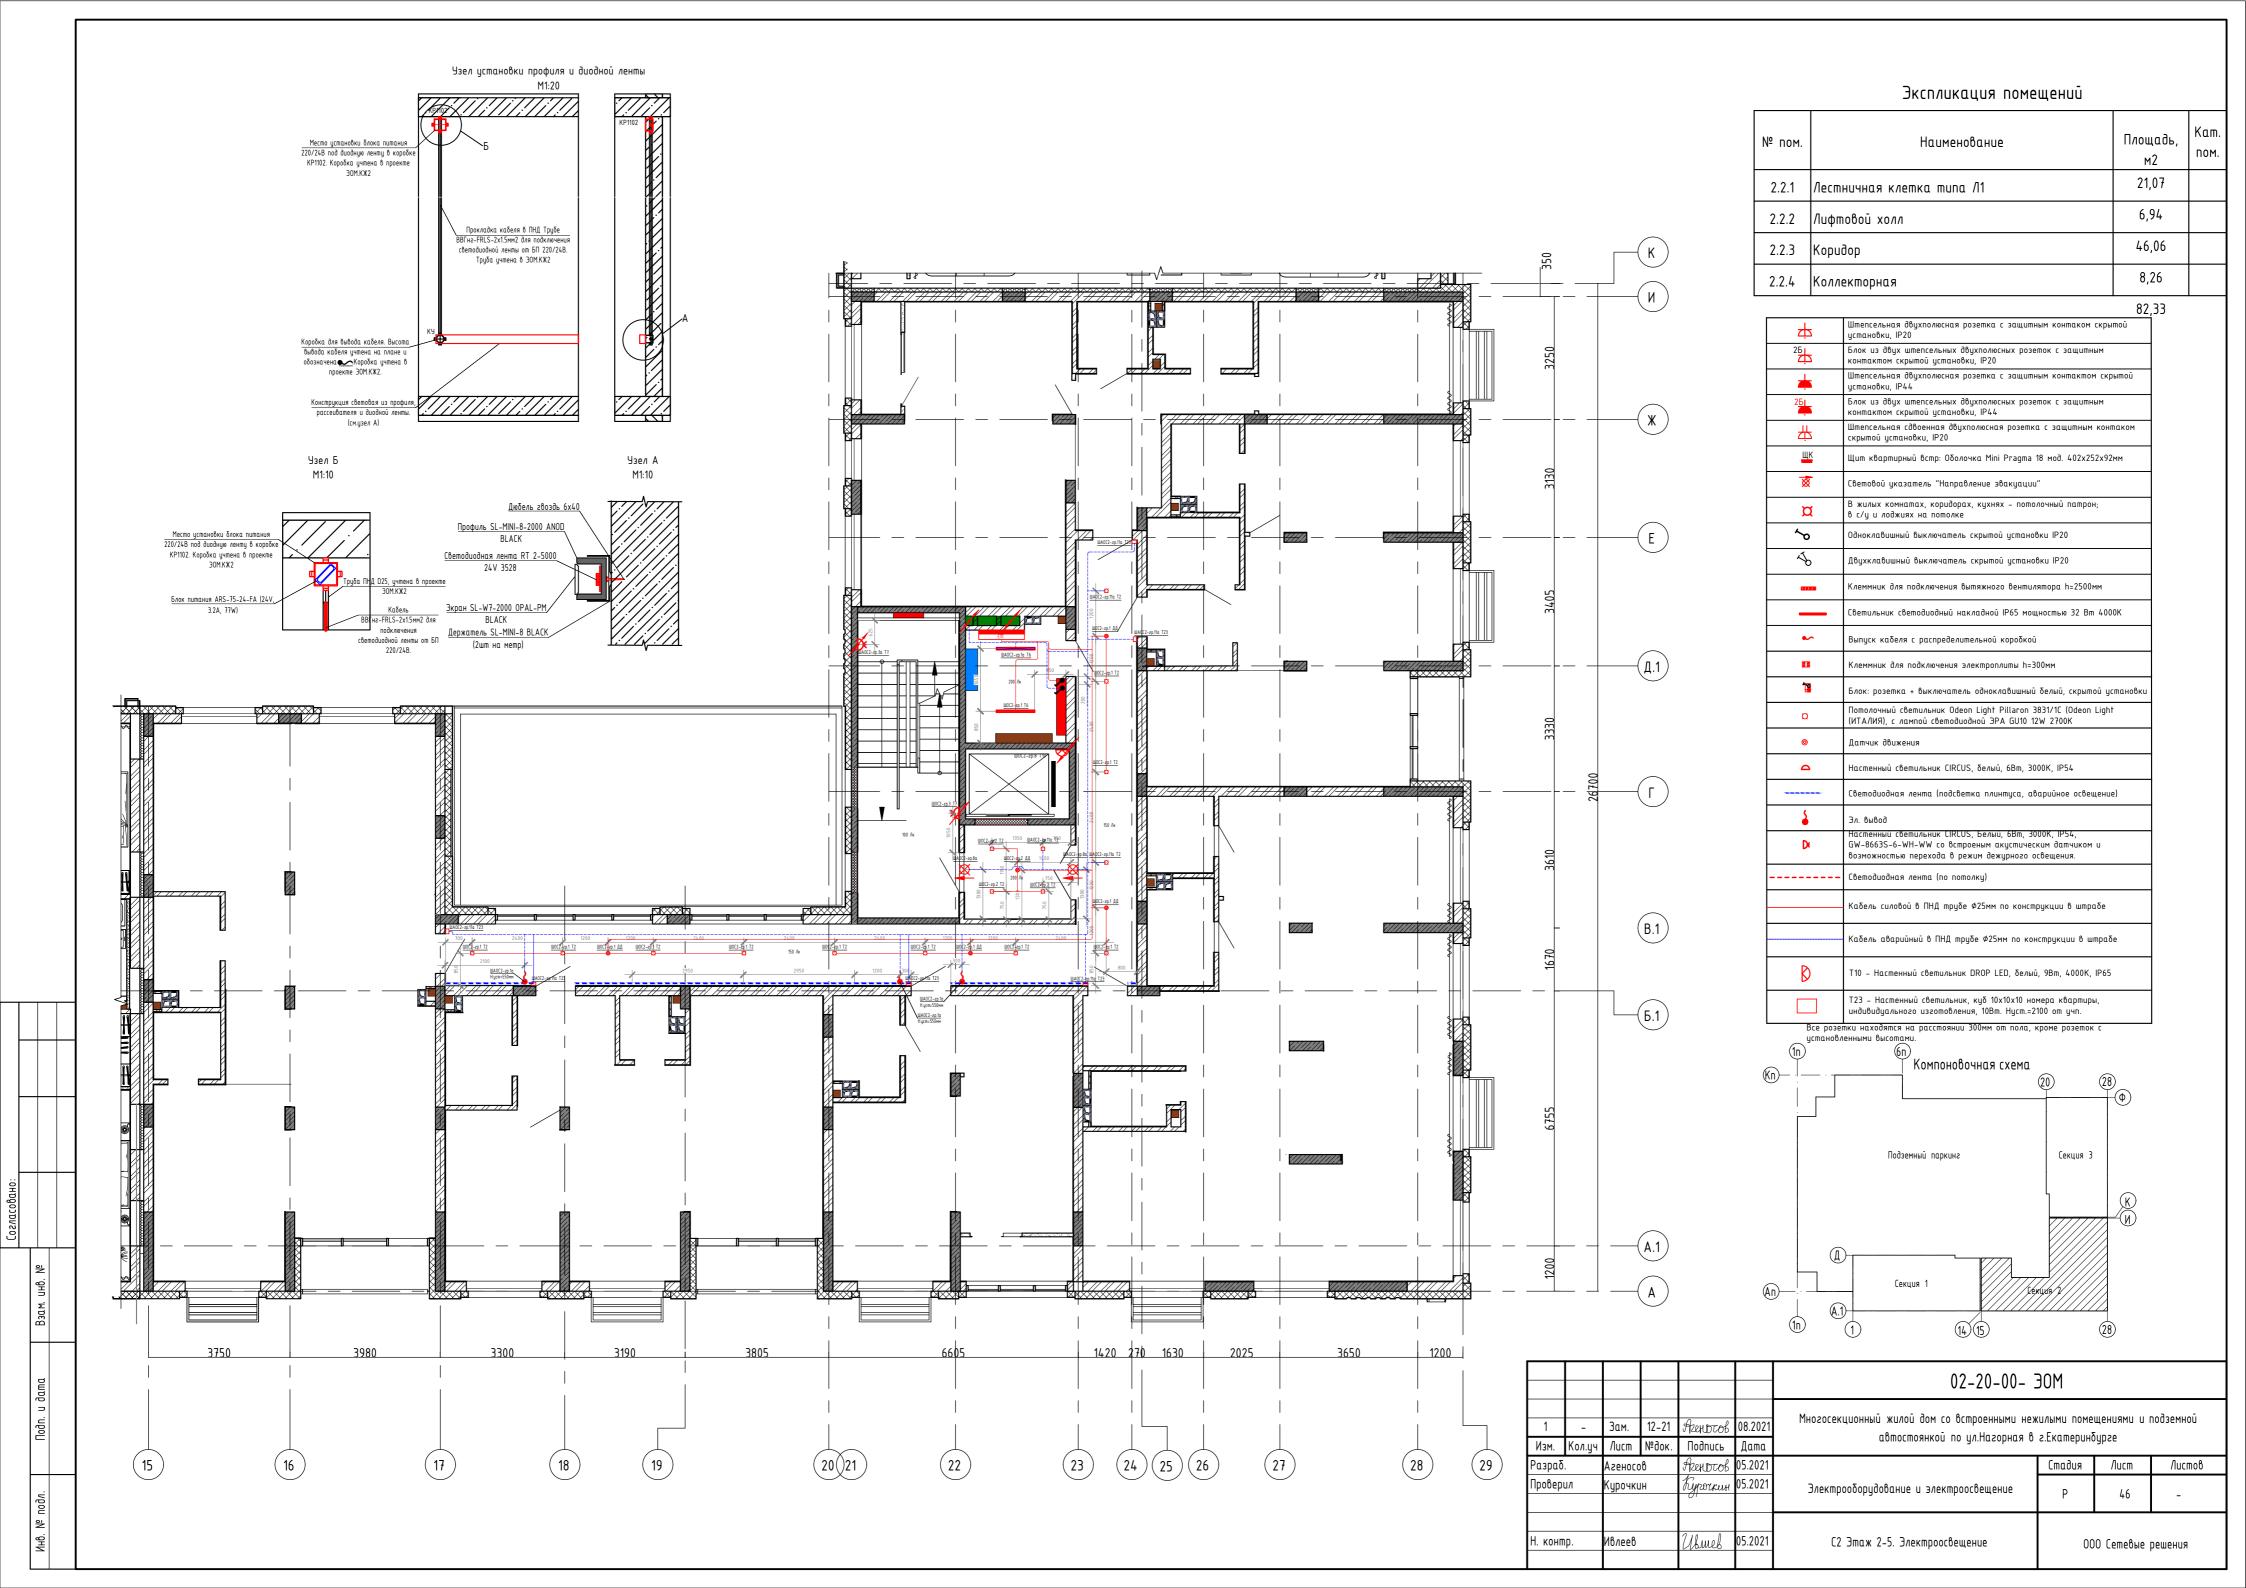

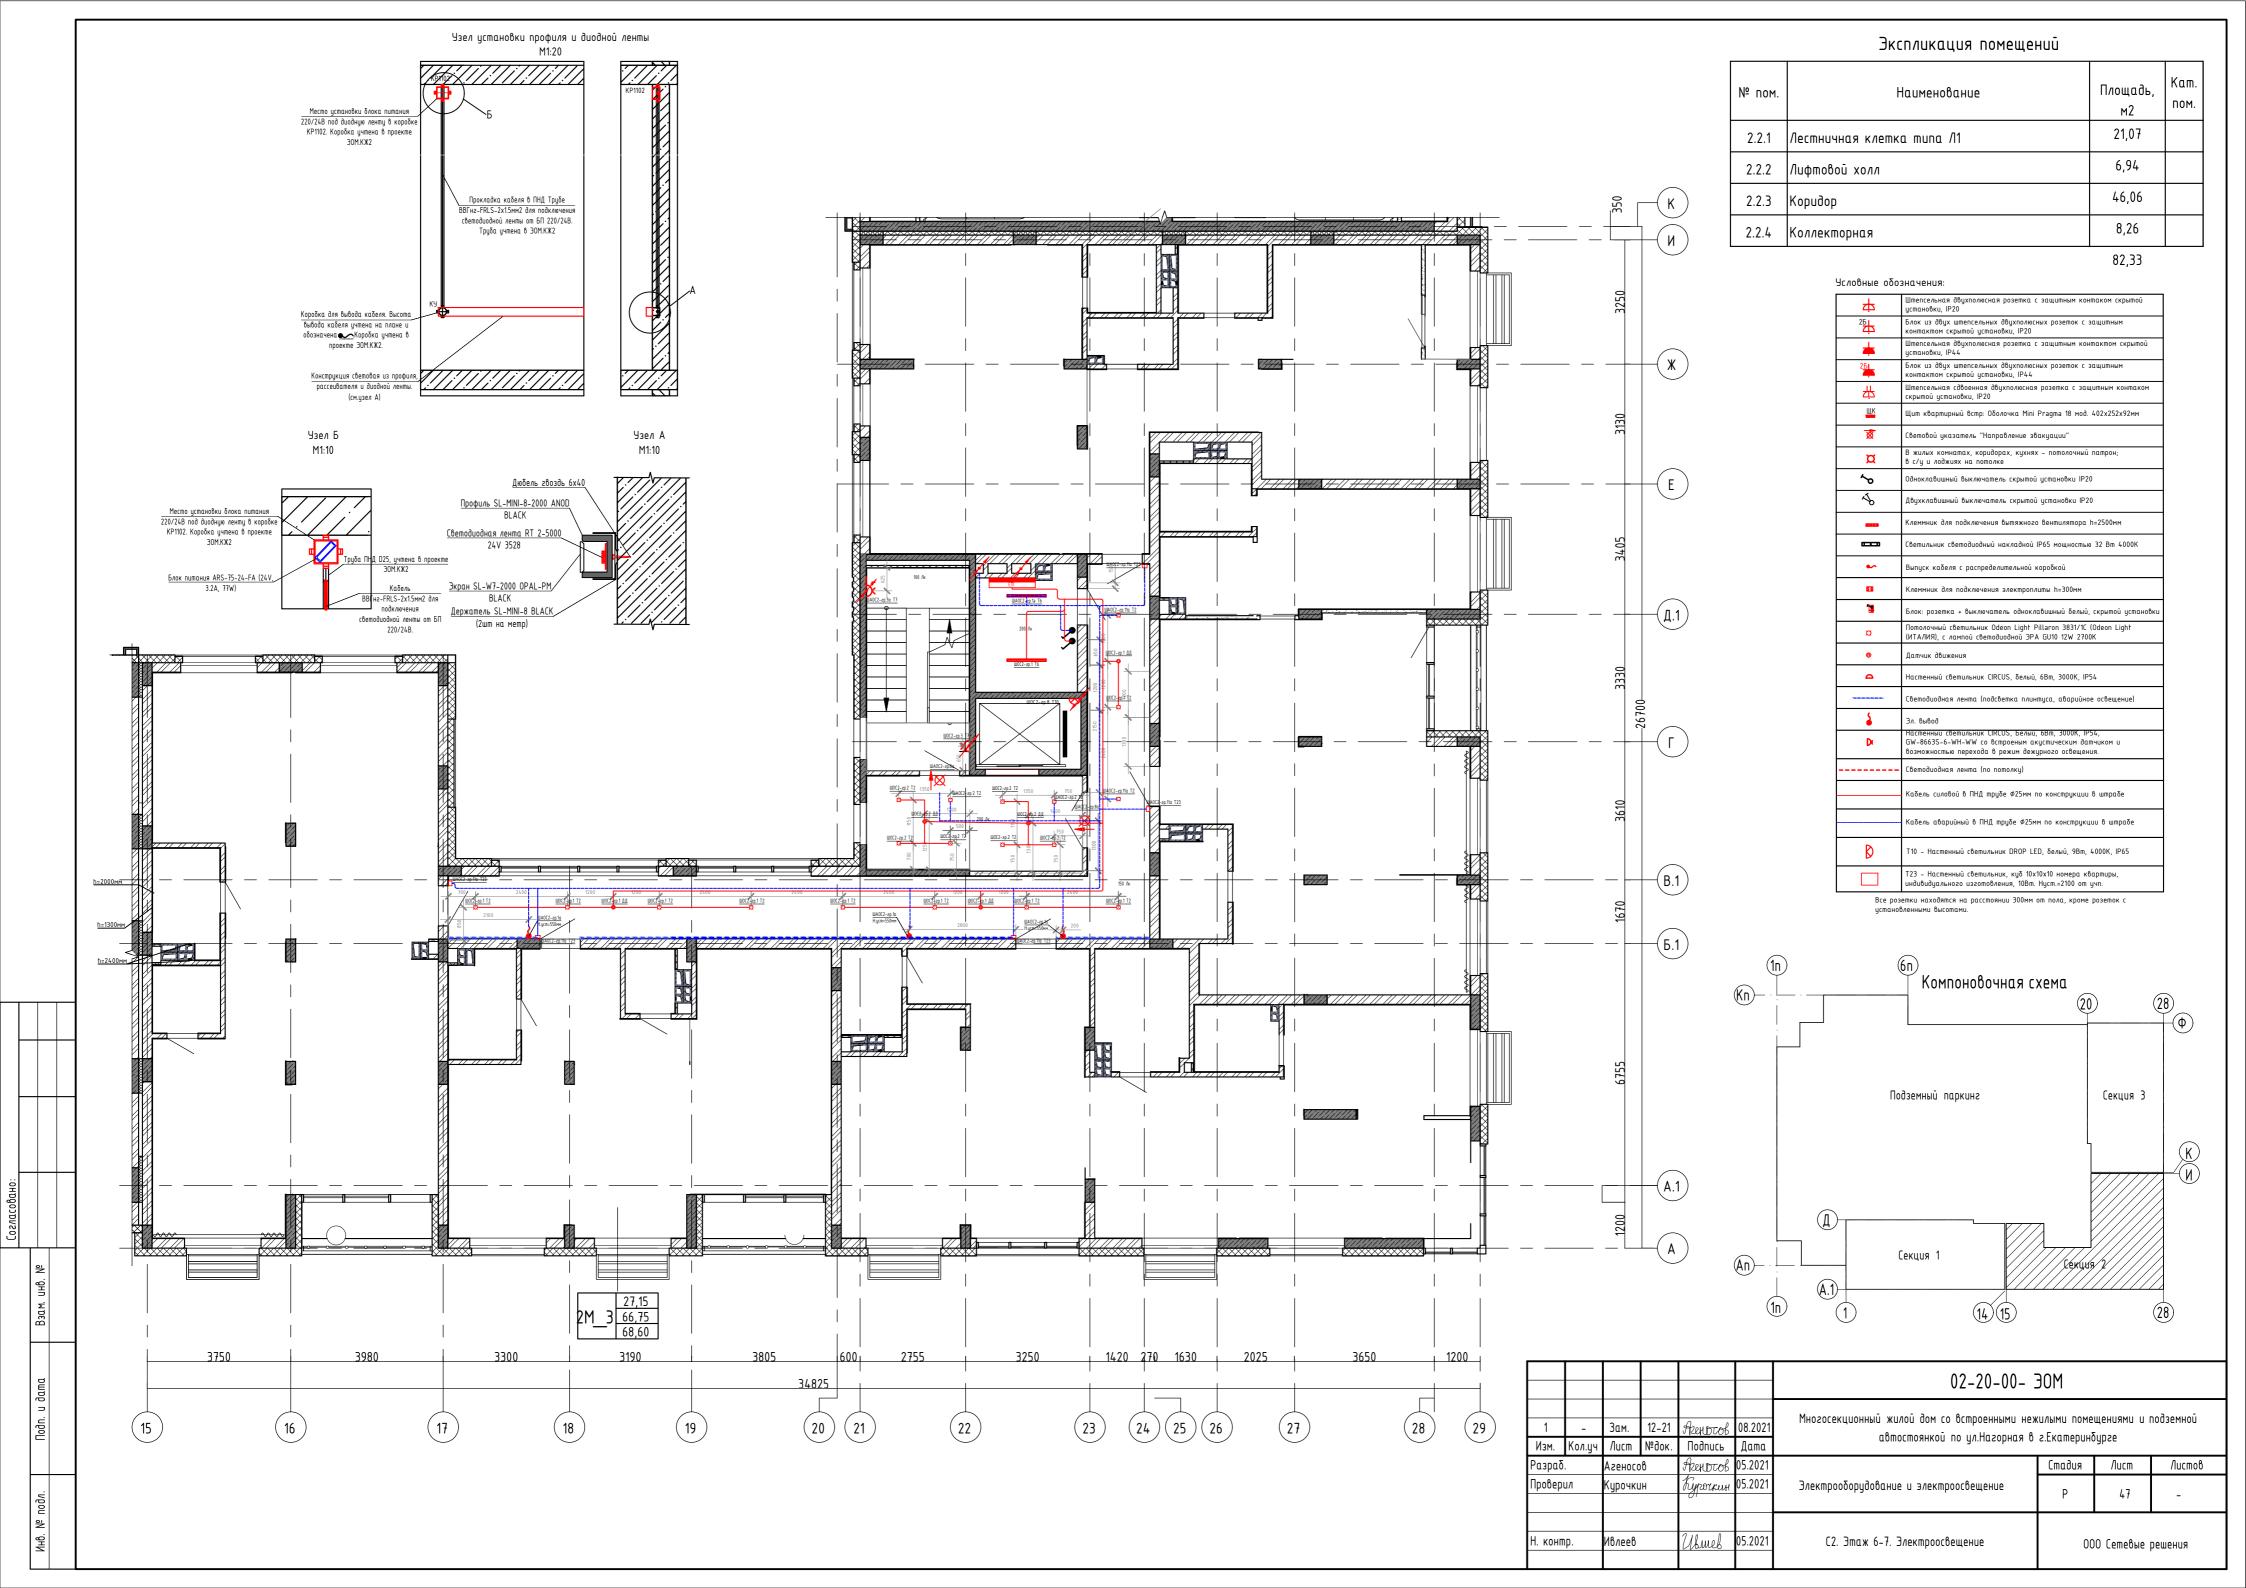

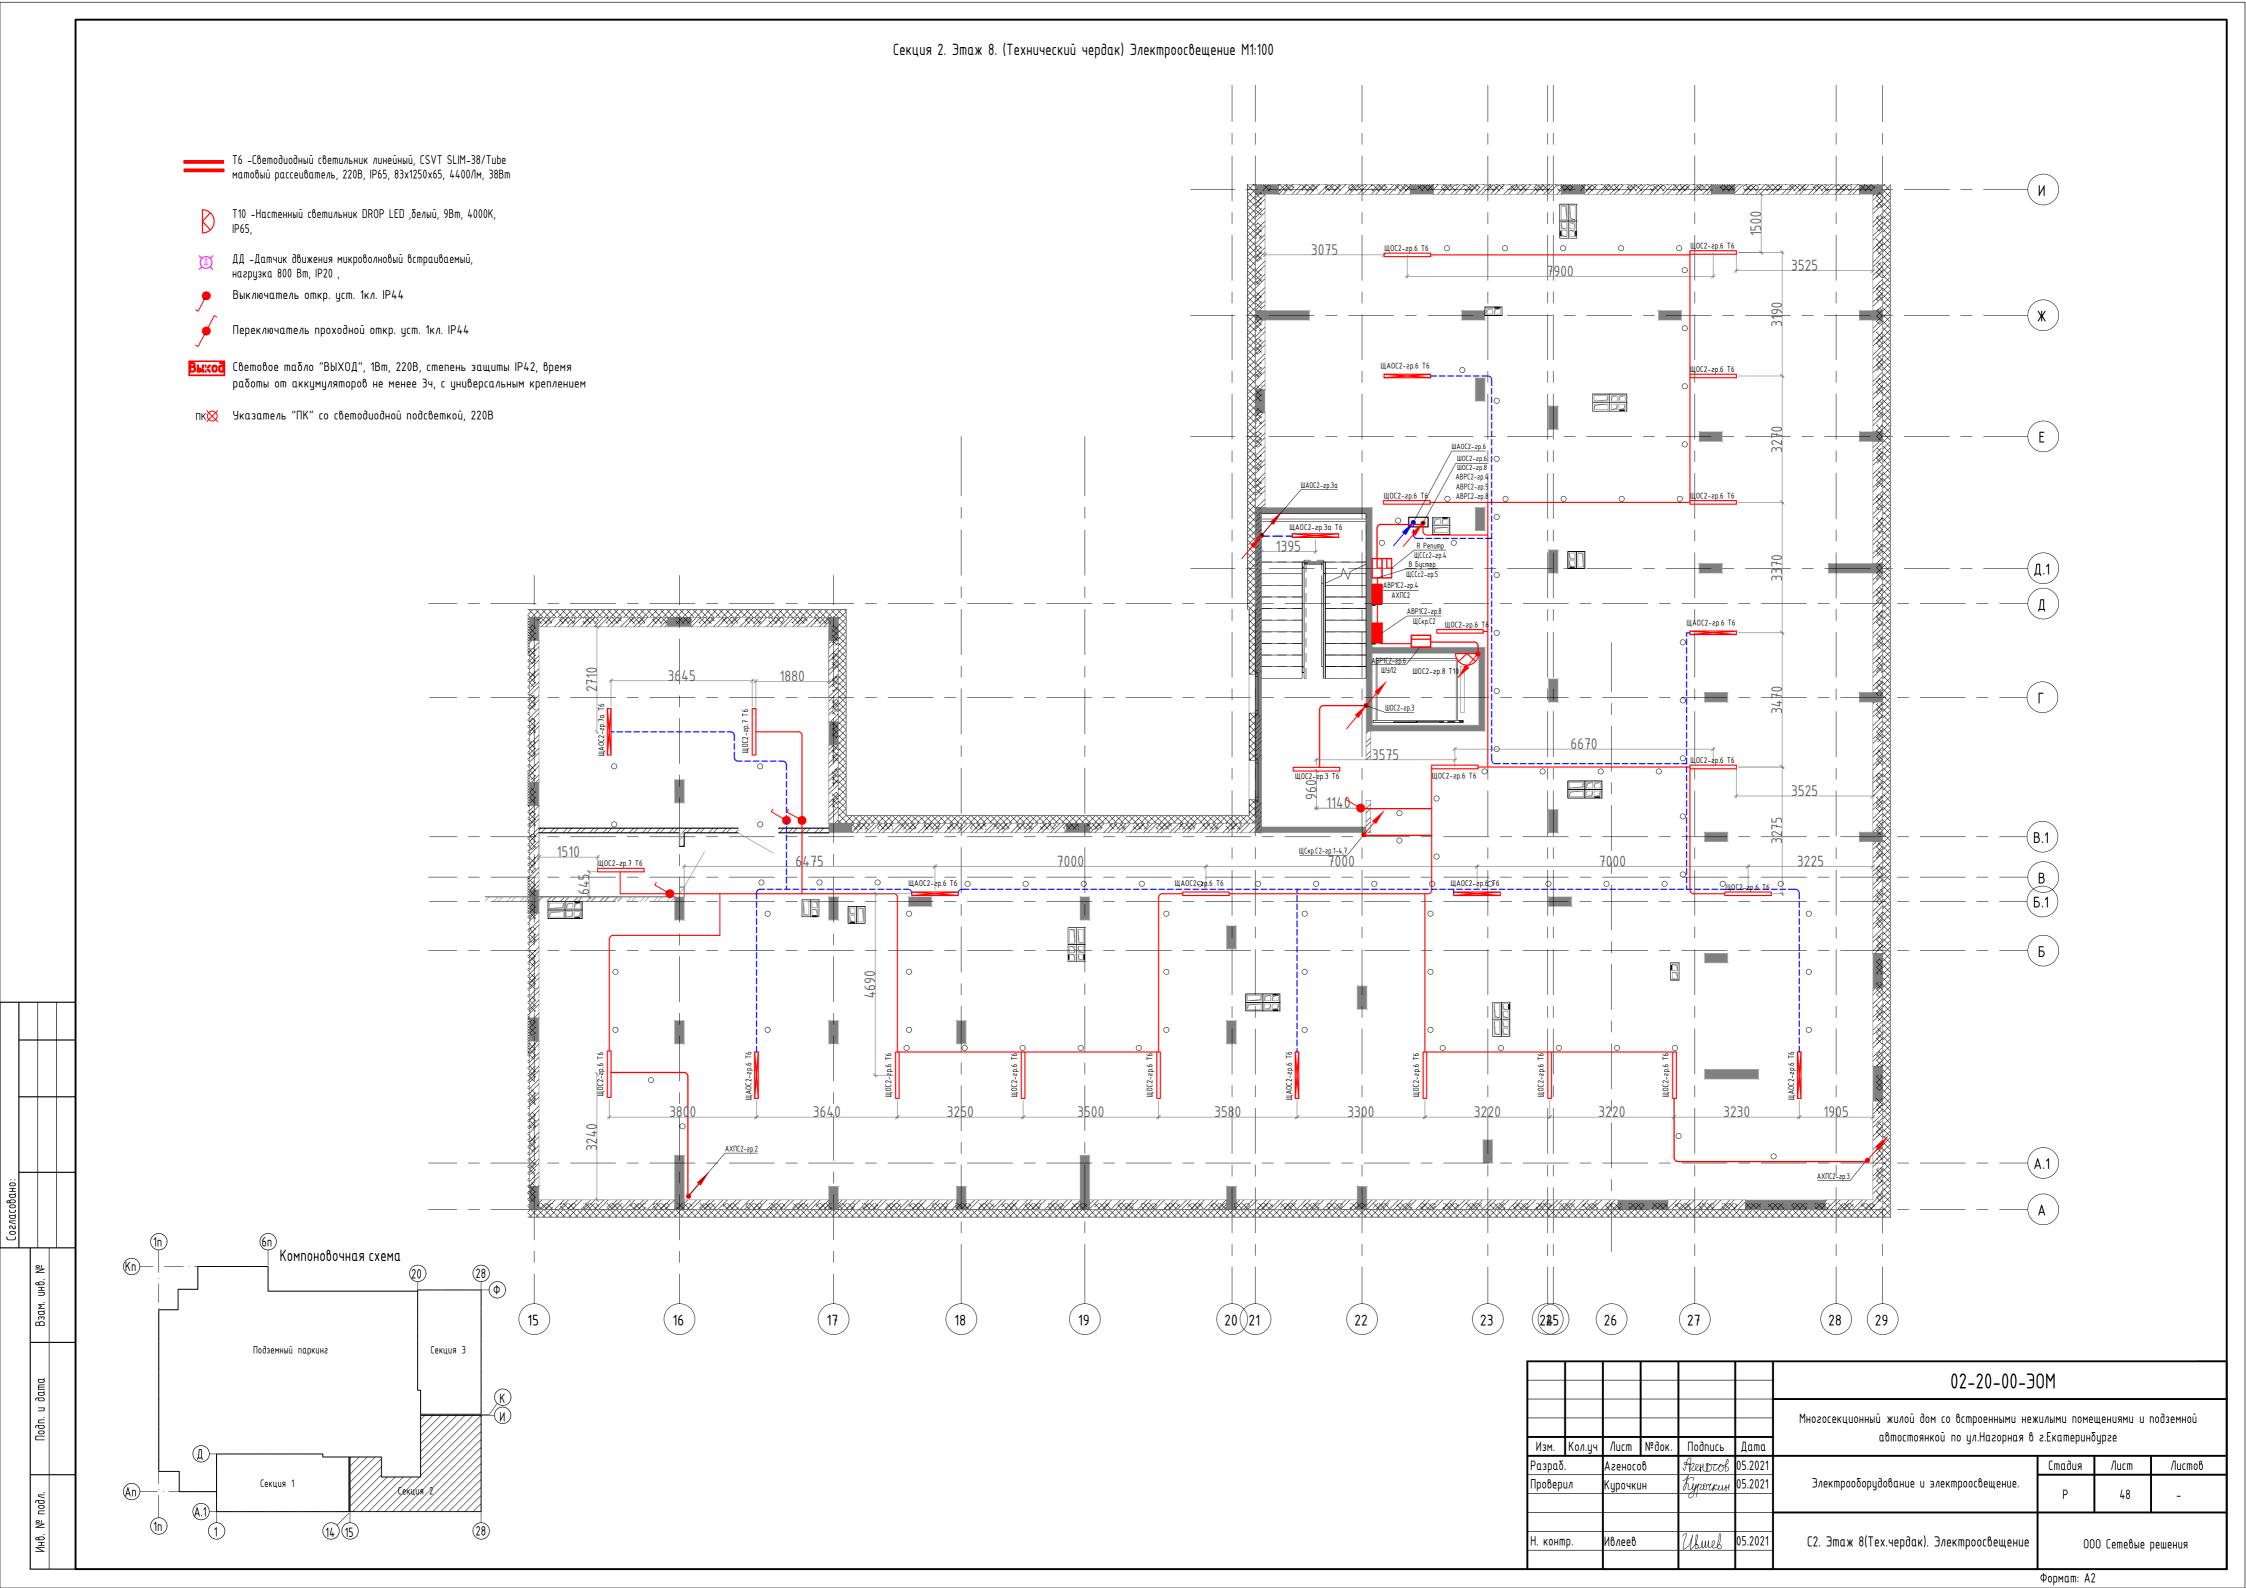

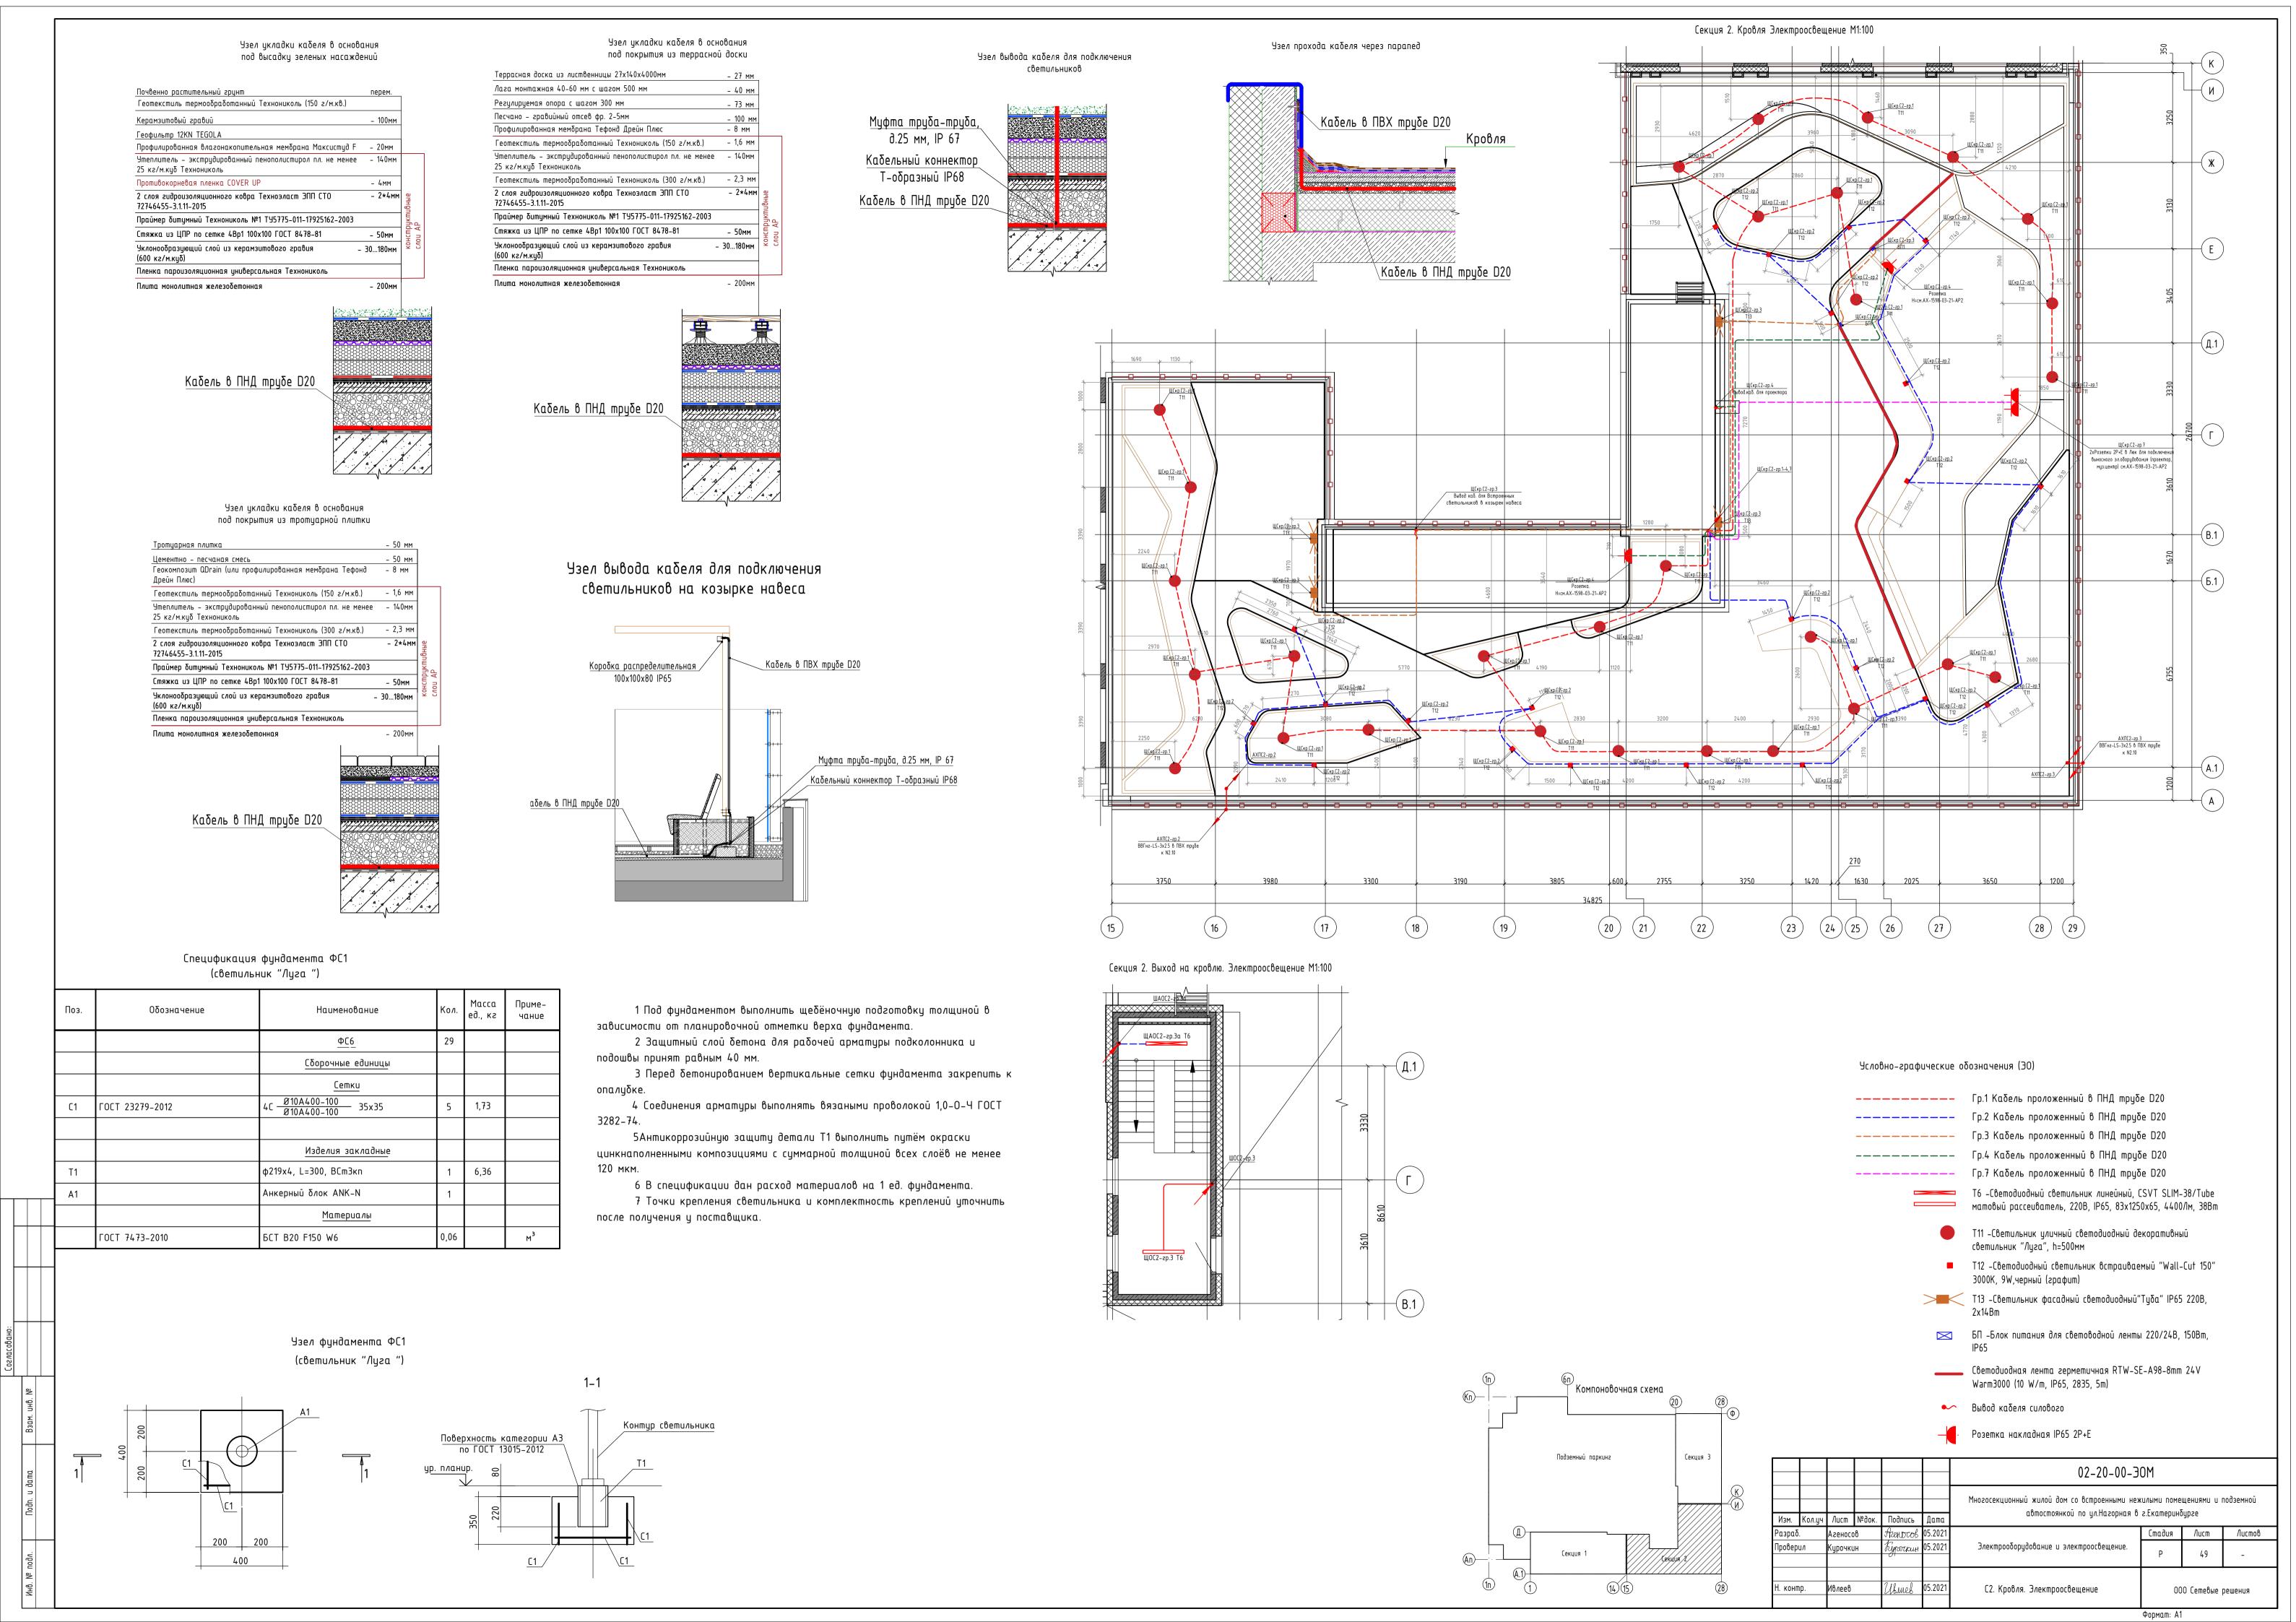

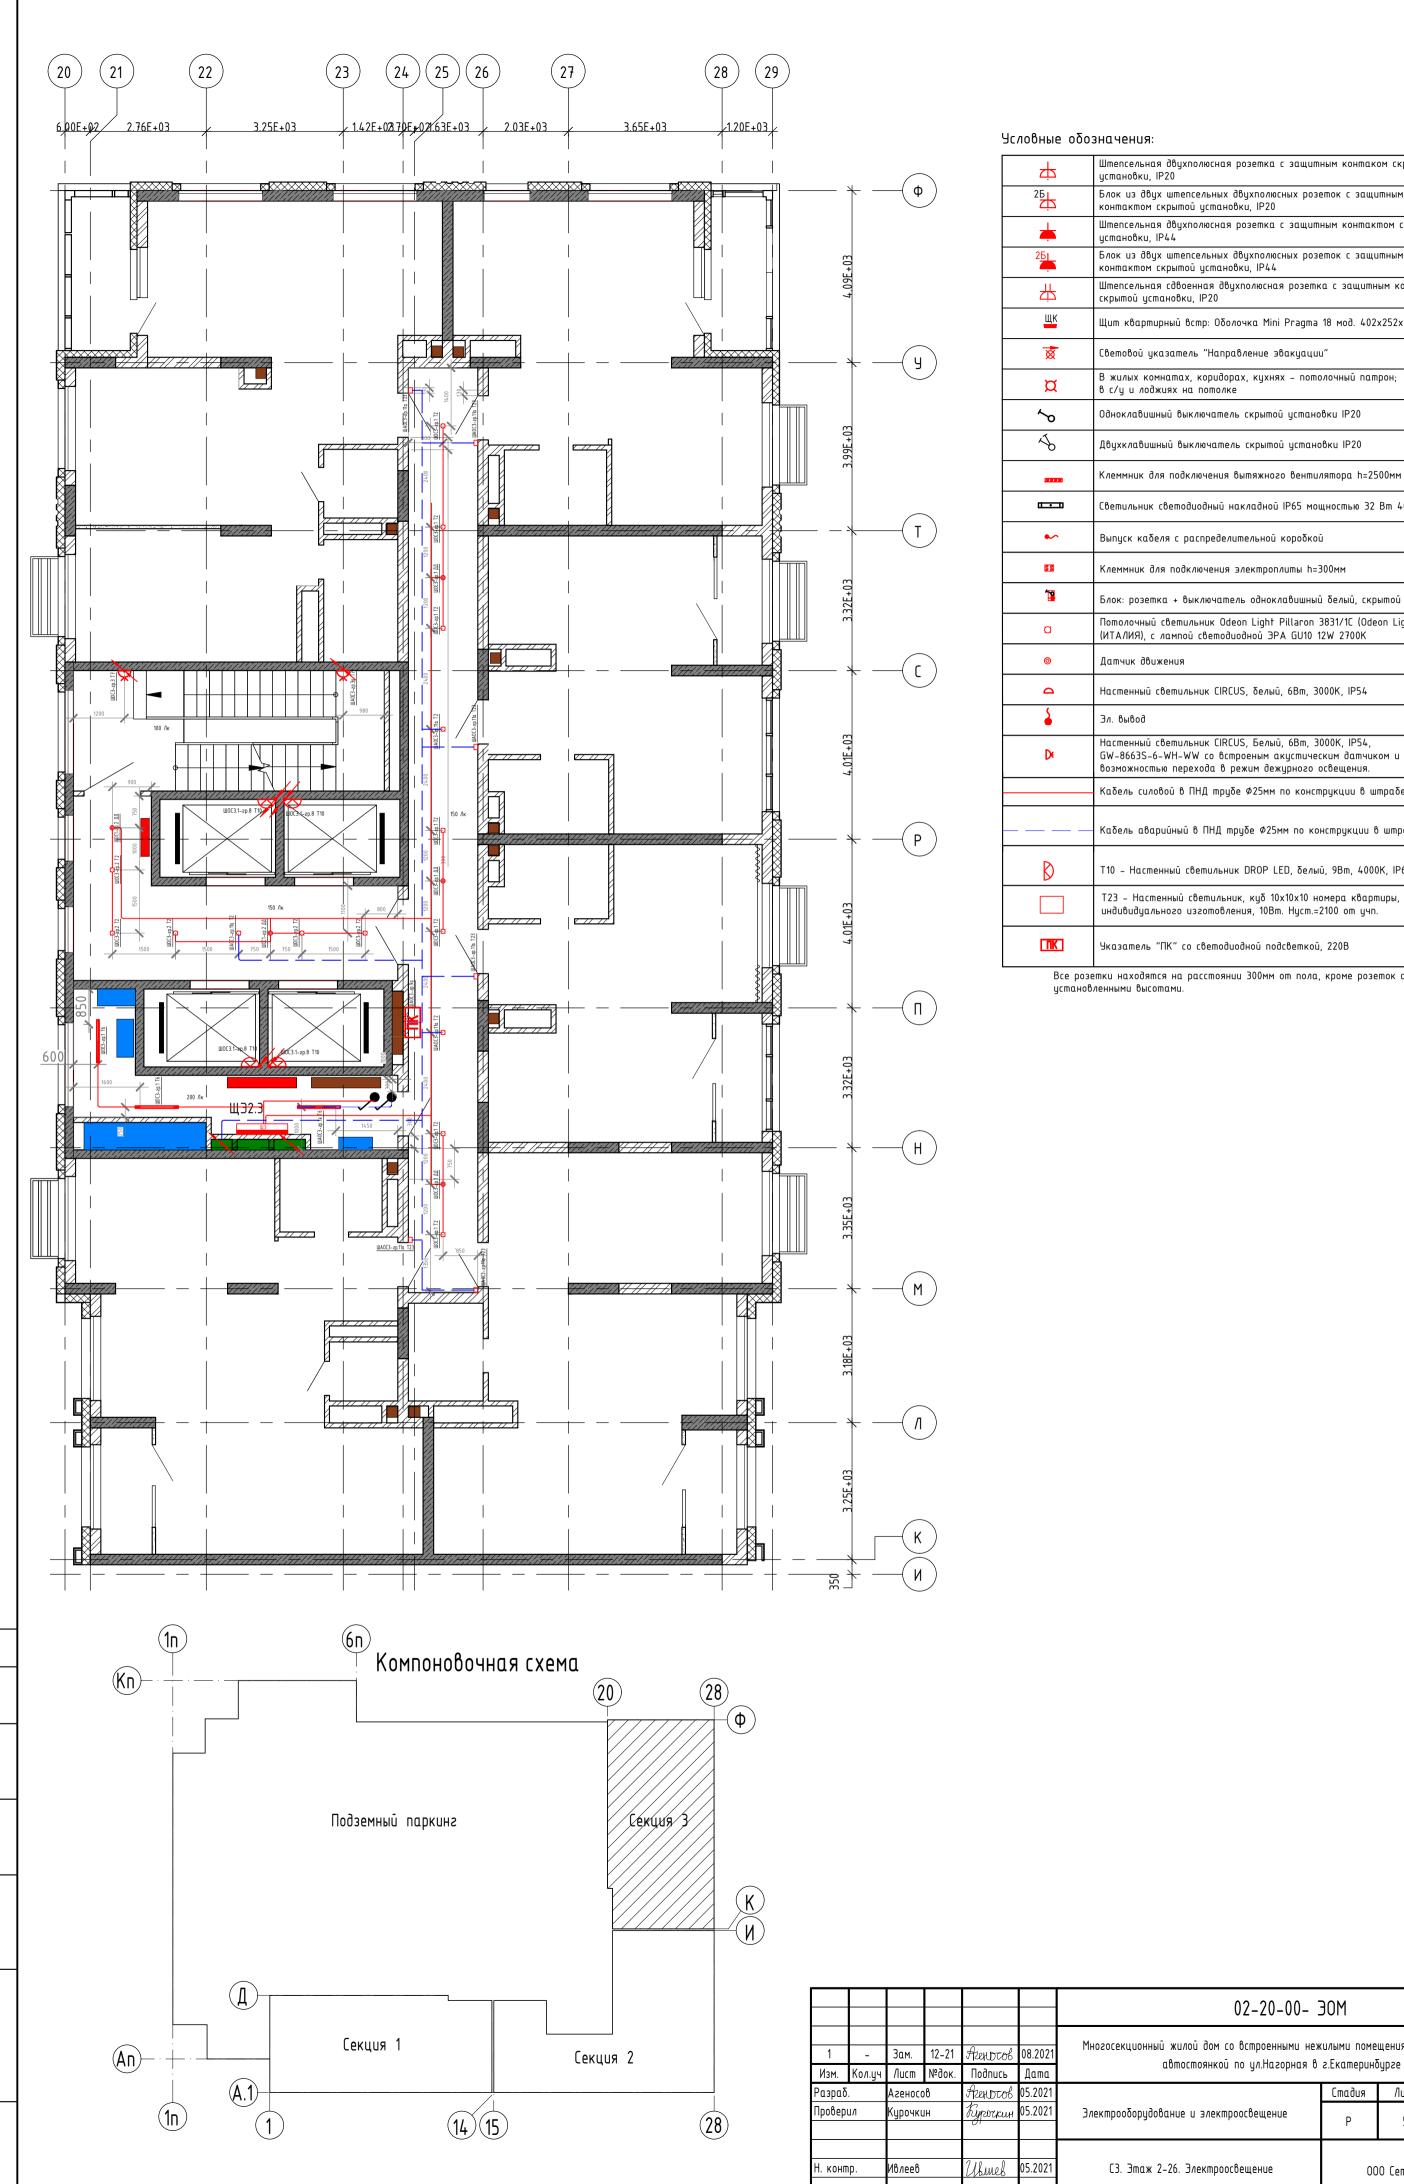

Взам. инв. №

Подп. и дата

Инв. № подл.

	_						
中	Штепсельная двухполюсная розетка с защитным контаком скрытой установки, IP20						
25	Блок из двух штепсельных двухполюсных розеток с защитным контактом скрытой установки, IP20						
	Штепсельная двухполюсная розетка с защитным контактом скрытой установки, IP44						
251	Блок из двух штепсельных двухполюсных розеток с защитным контактом скрытой установки, IP44						
井	Штепсельная сдвоенная двухполюсная розетка с защитным контаком скрытой установки, IP20						
ЩК	Щит квартирный встр: Оболочка Mini Pragma 18 мод. 402х252х92мм						
፟፟፠፟	Световой указатель "Направление звакуации"						
¤	В жилых комнатах, коридорах, кухнях – потолочный патрон; в с/у и лоджиях на потолке						
~ o	Одноклавишный выключатель скрытой установки IP20						
4	Двухклавишный выключатель скрытой установки IP20						
	Клеммник для подключения вытяжного вентилятора h=2500мм						
	Светильник светодиодный накладной IP65 мощностью 32 Вт 4000К						
•~	Выпуск кабеля с распределительной коробкой						
© 8	Клеммник для подключения электроплиты h=300мм						
⁴ <u>™</u>	Блок: розетка + выключатель одноклавишный белый, скрытой установки						
۵	Потолочный светильник Odeon Light Pillaron 3831/1C (Odeon Light (ИТАЛИЯ), с лампой светодиодной ЭРА GU10 12W 2700K						
0	Датчик движения						
۵	Настенный светильник CIRCUS, Белый, 6Вт, 3000К, IP54						
\$	Эл. вывод						
D	Настенный светильник CIRCUS, Белый, 6Вт, 3000К, IP54, GW-8663S-6-WH-WW со встроеным акустическим датчиком и возможностью перехода в режим дежурного освещения.						
	Кабель силовой в ПНД трубе Ф25мм по конструкции в штрабе						
	Кабель аварийный в ПНД трубе Ф25мм по конструкции в штрабе						
D	Т10 – Настенный светильник DROP LED, δелый, 9Bm, 4000K, IP65						
	T23 — Настенный светильник, куδ 10х10х10 номера квартиры, индивидуального изготовления, 10Вт. Нуст.=2100 от учп.						
TIK	Указатель "ПК" со светодиодной подсветкой, 220B						
Bea non	ешки находашка на пассшоании 300мм от роча кроме розешок с						

Все розетки находятся на расстоянии 300мм от пола, кроме розеток с

Многосекционный жилой дом со встроенными нежилыми помещениями и подземной


Стадия 50 Р

000 Сетевые решения

Листов

/lucm

Формат: А2

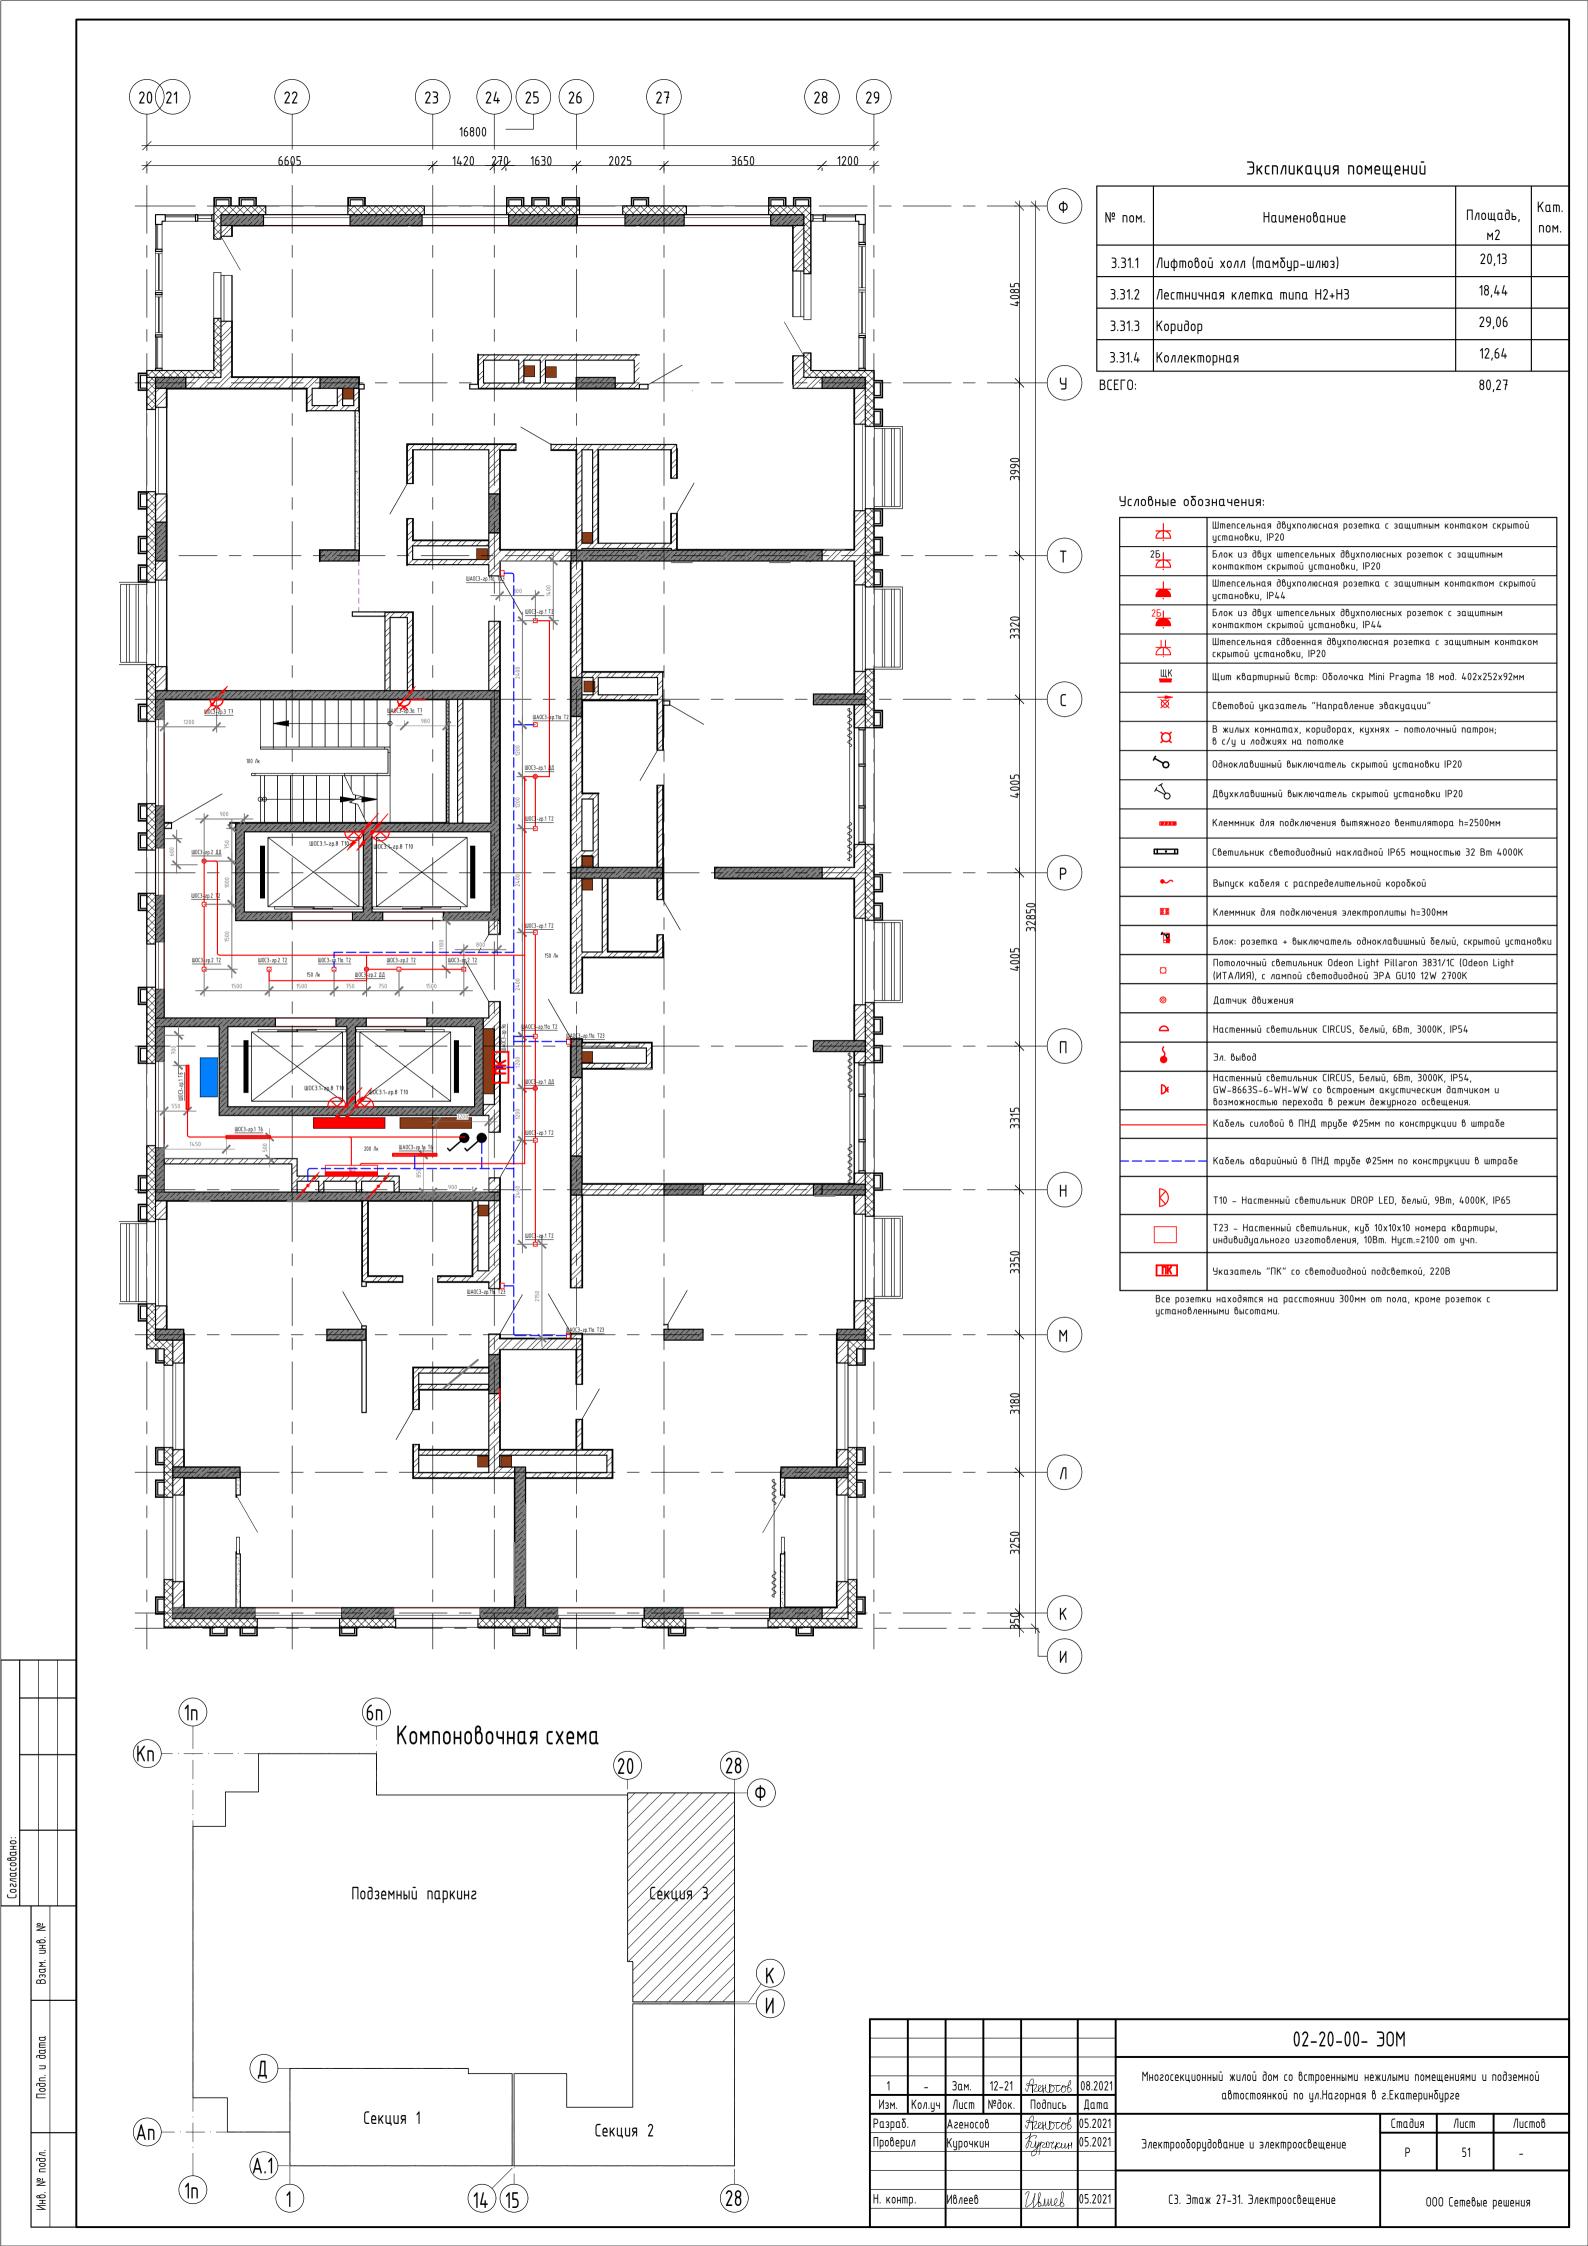

Инв.

СЗ. Этаж 32(Тех.чердак). Электроосвещение 000 Сетевые решения


Konupo8a1


Burel

Ивлеев


контр.

Формат А2

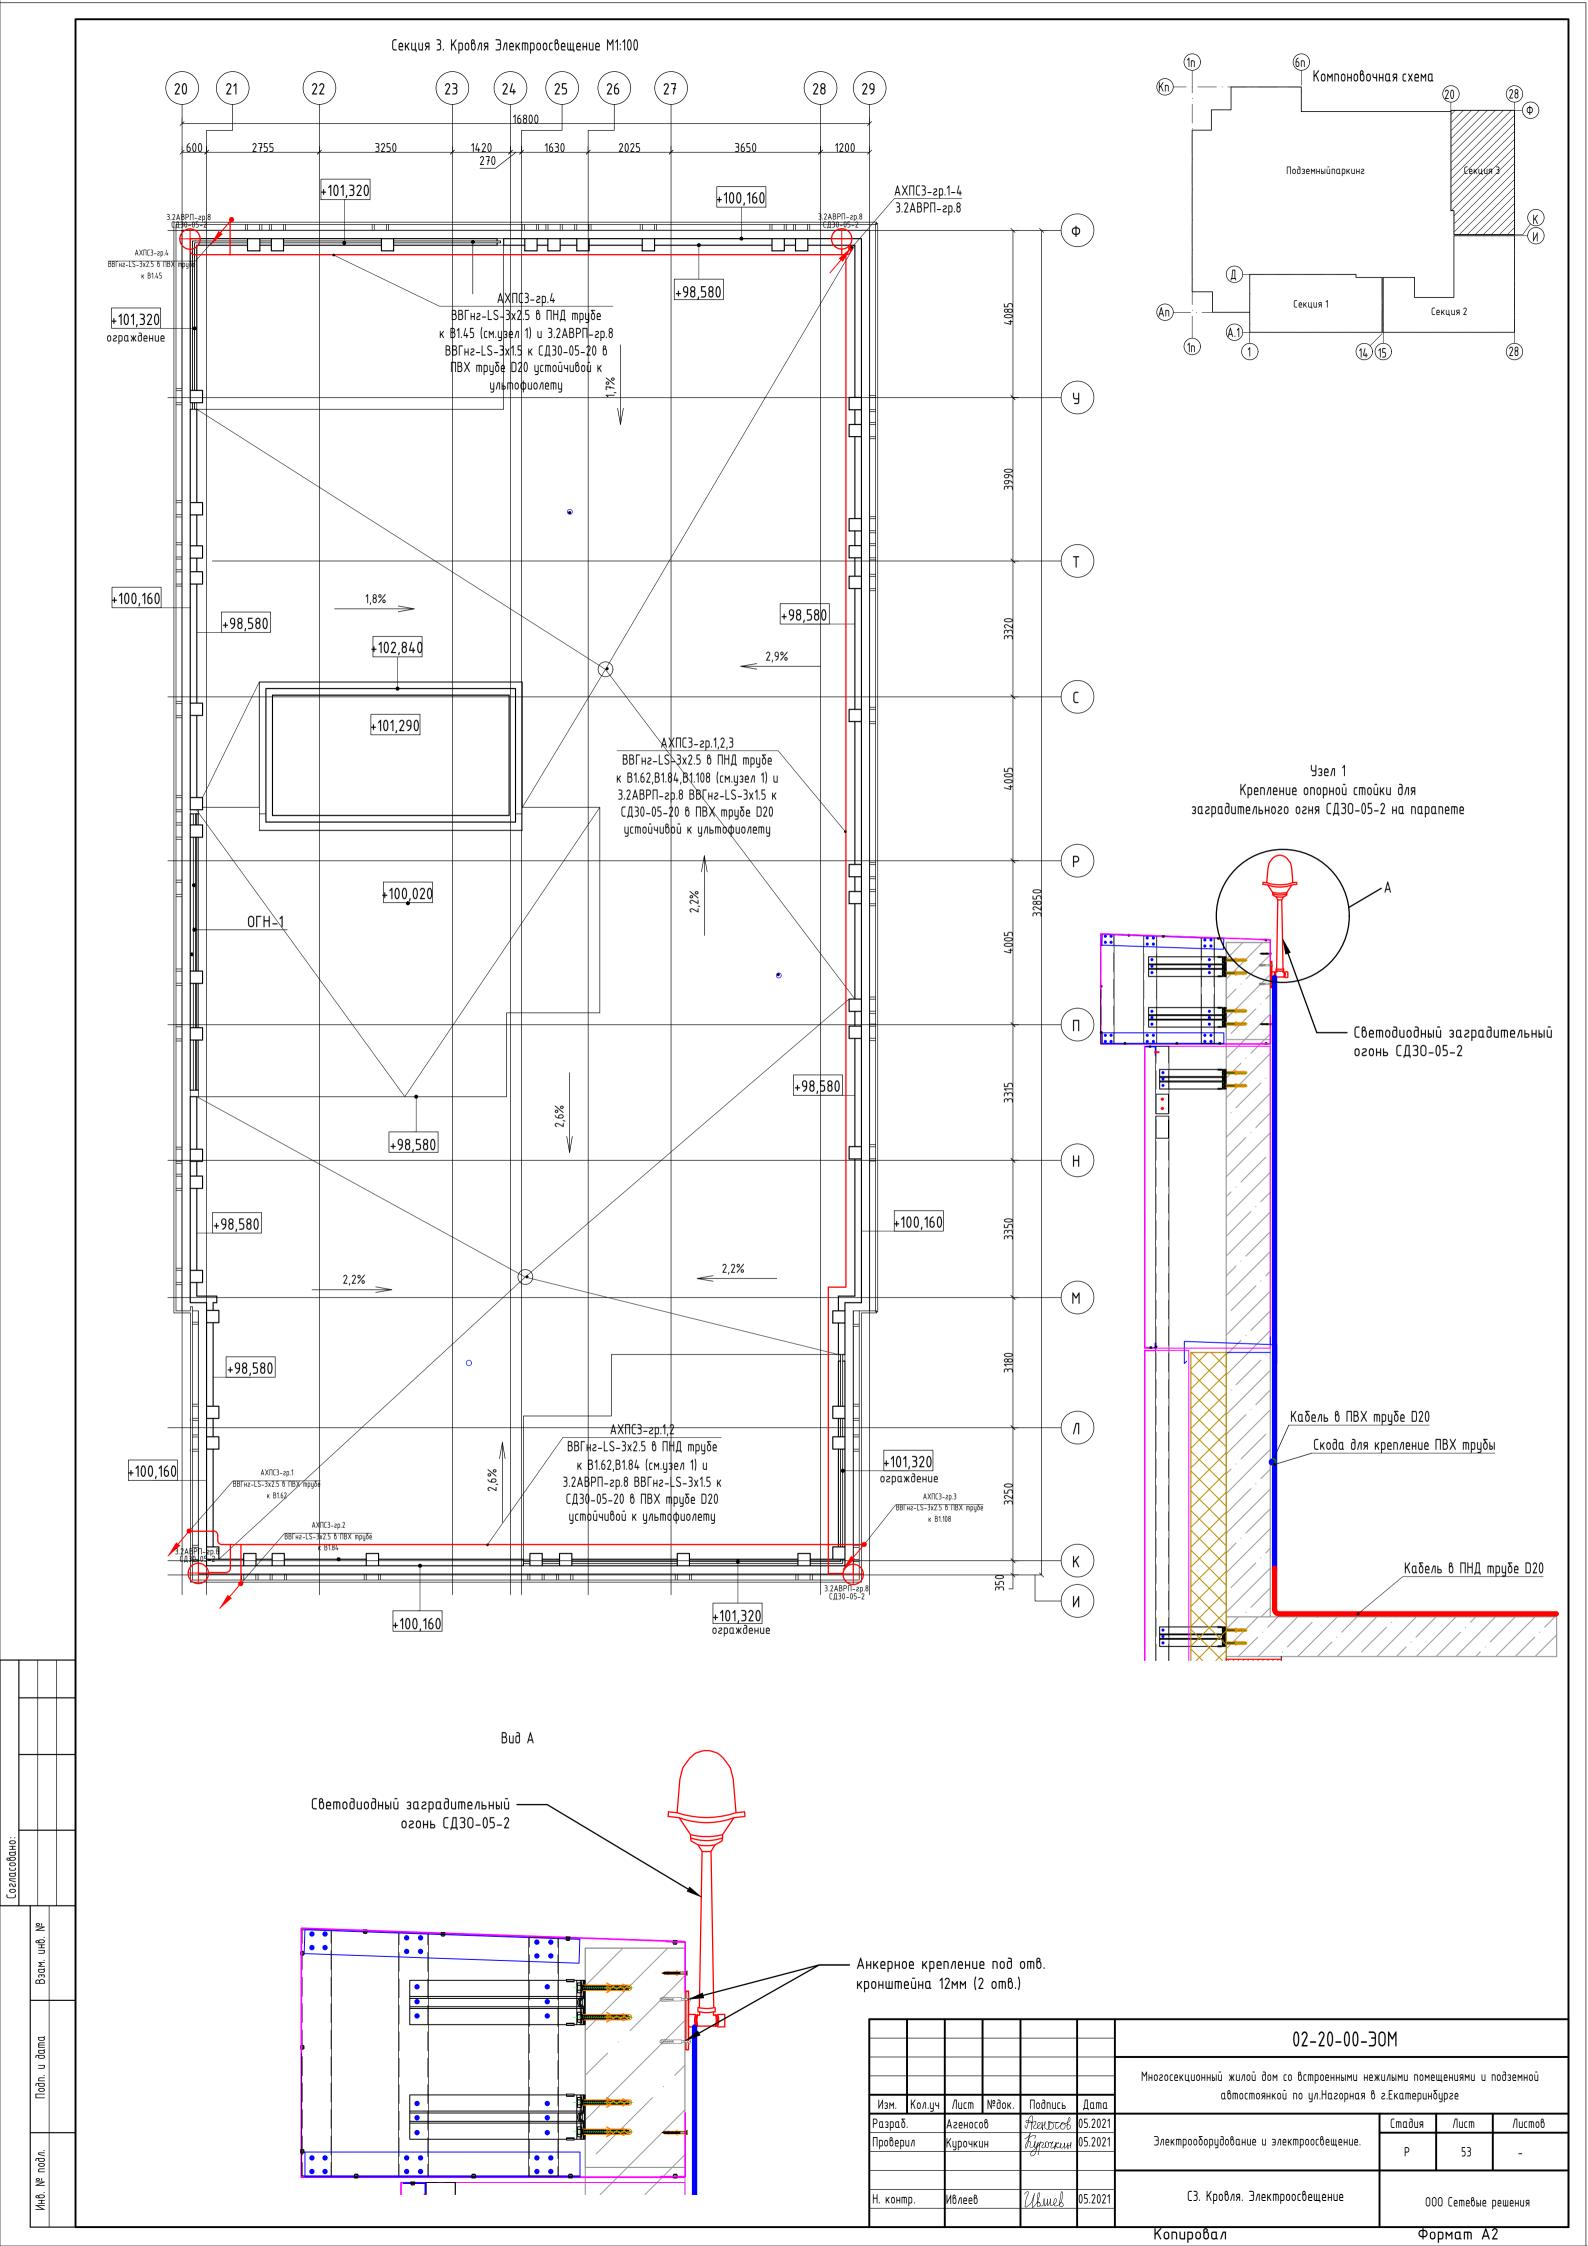


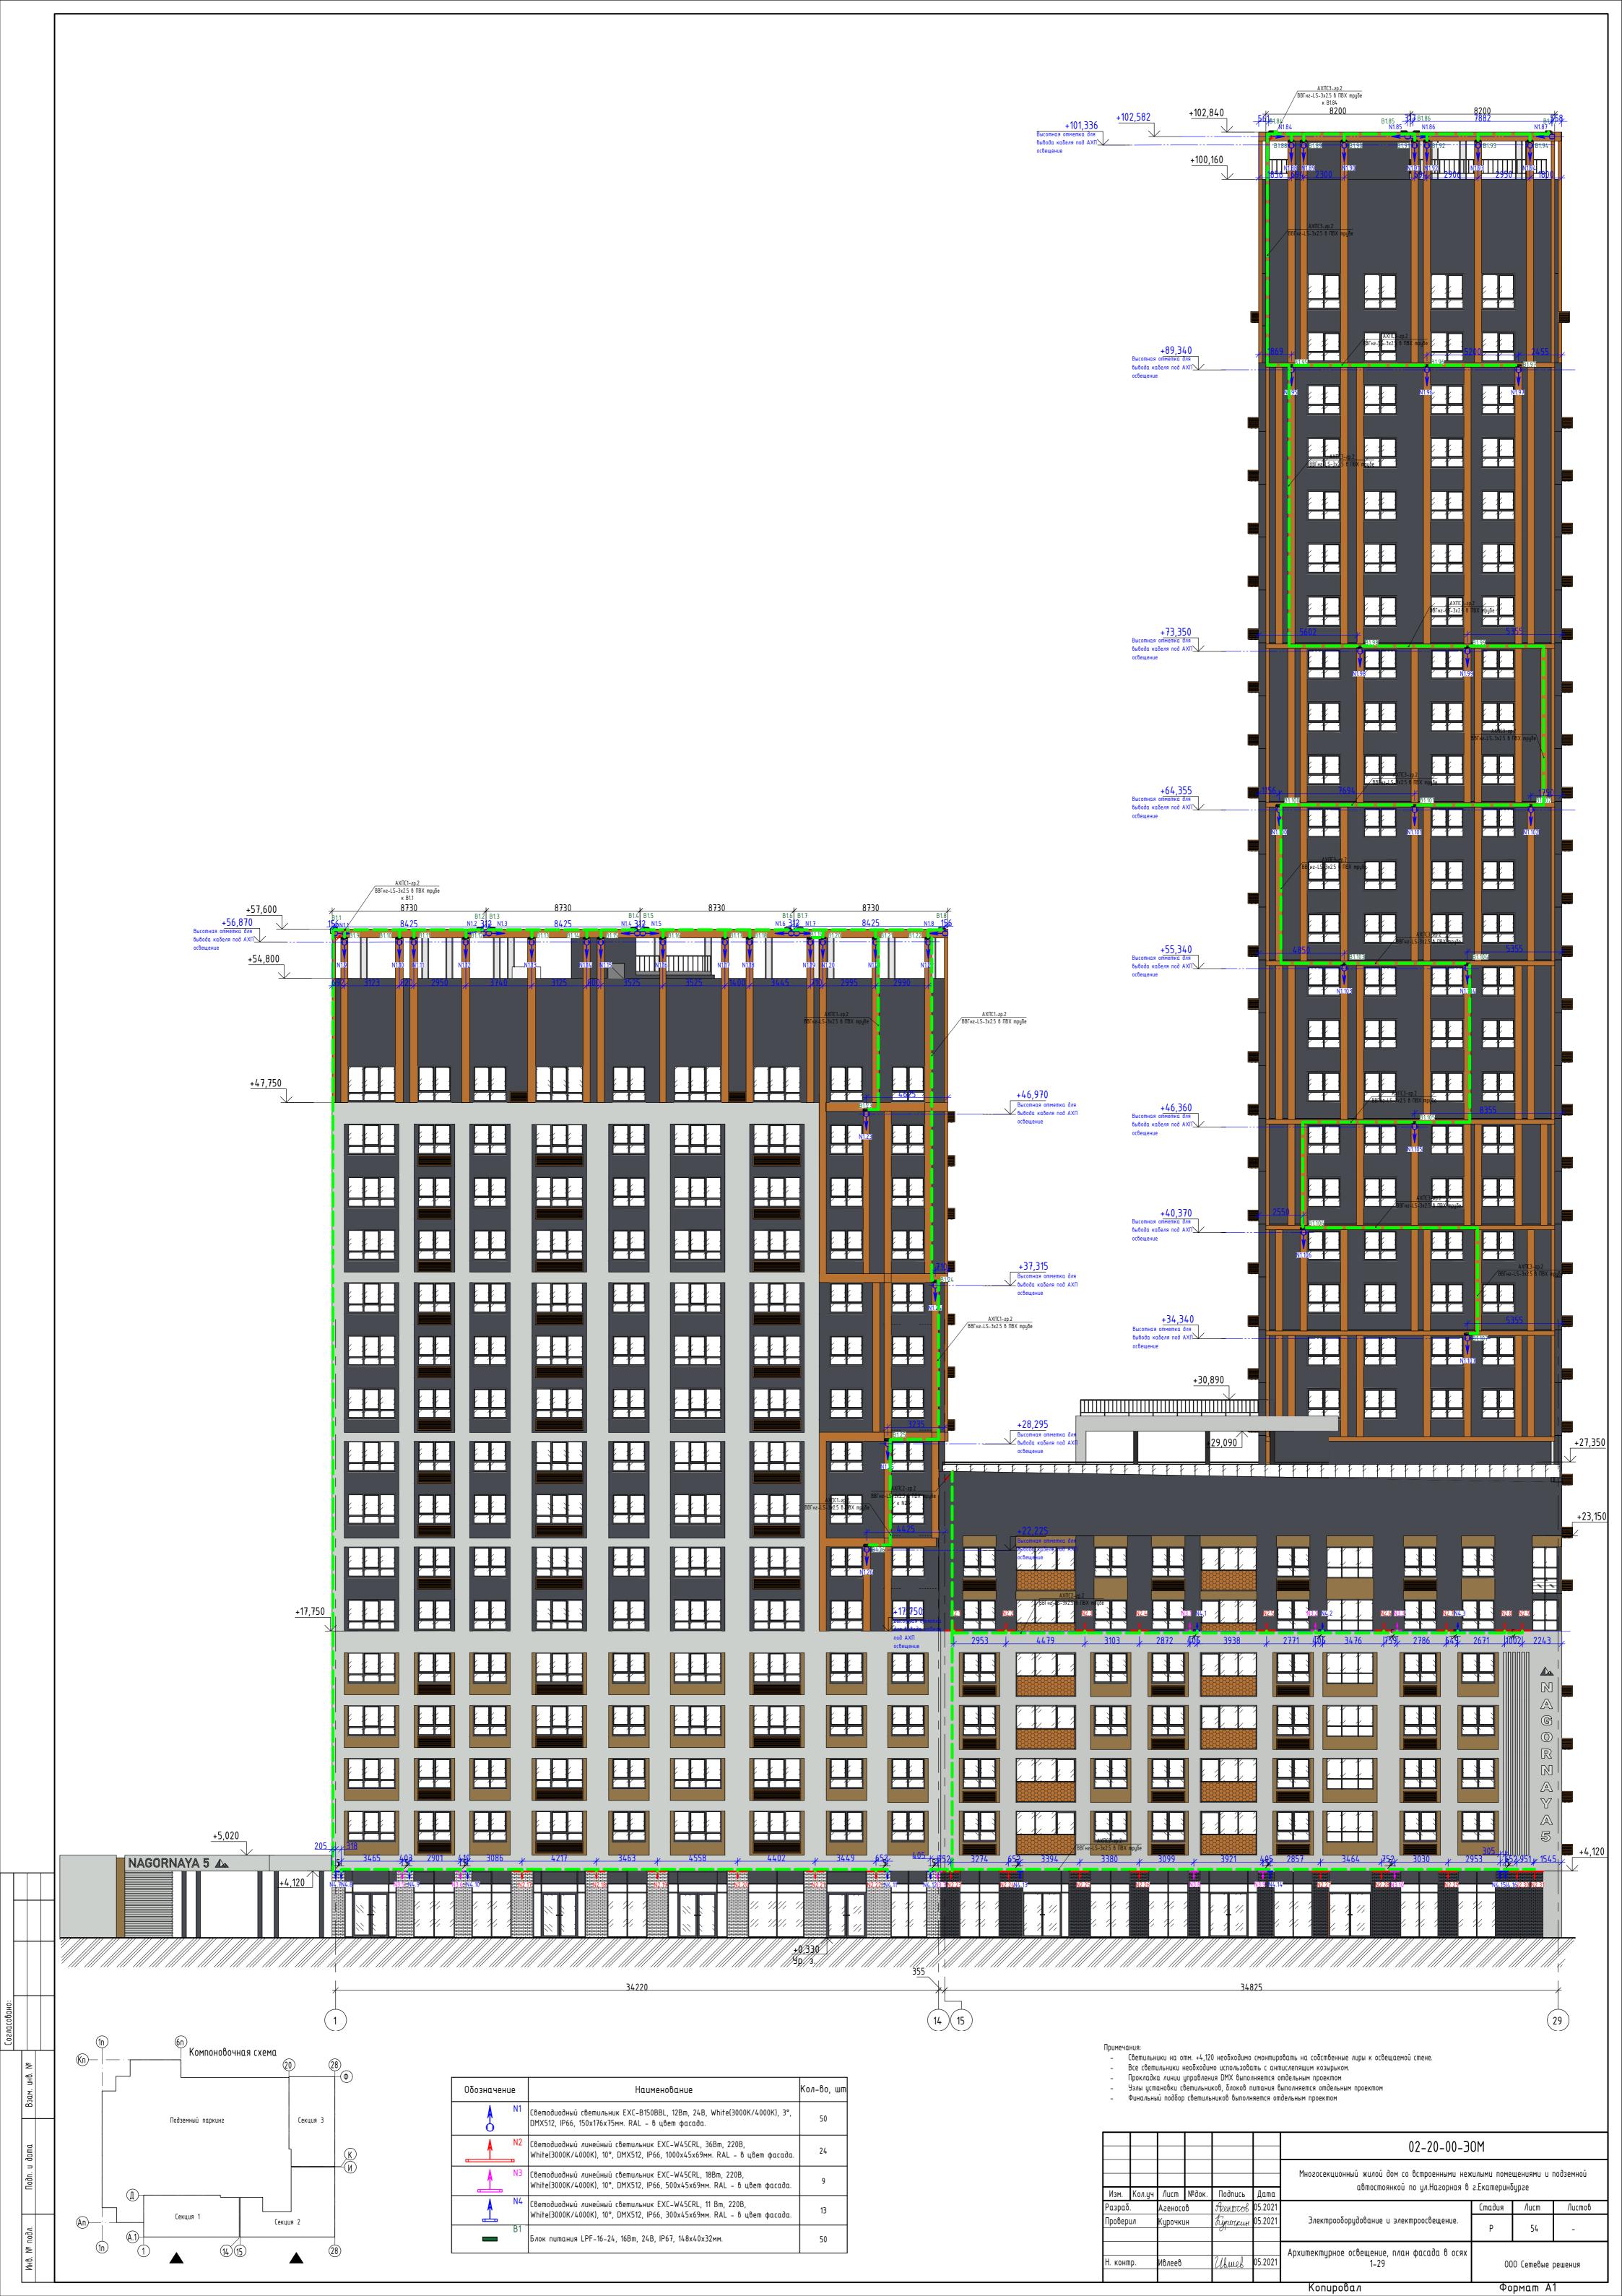





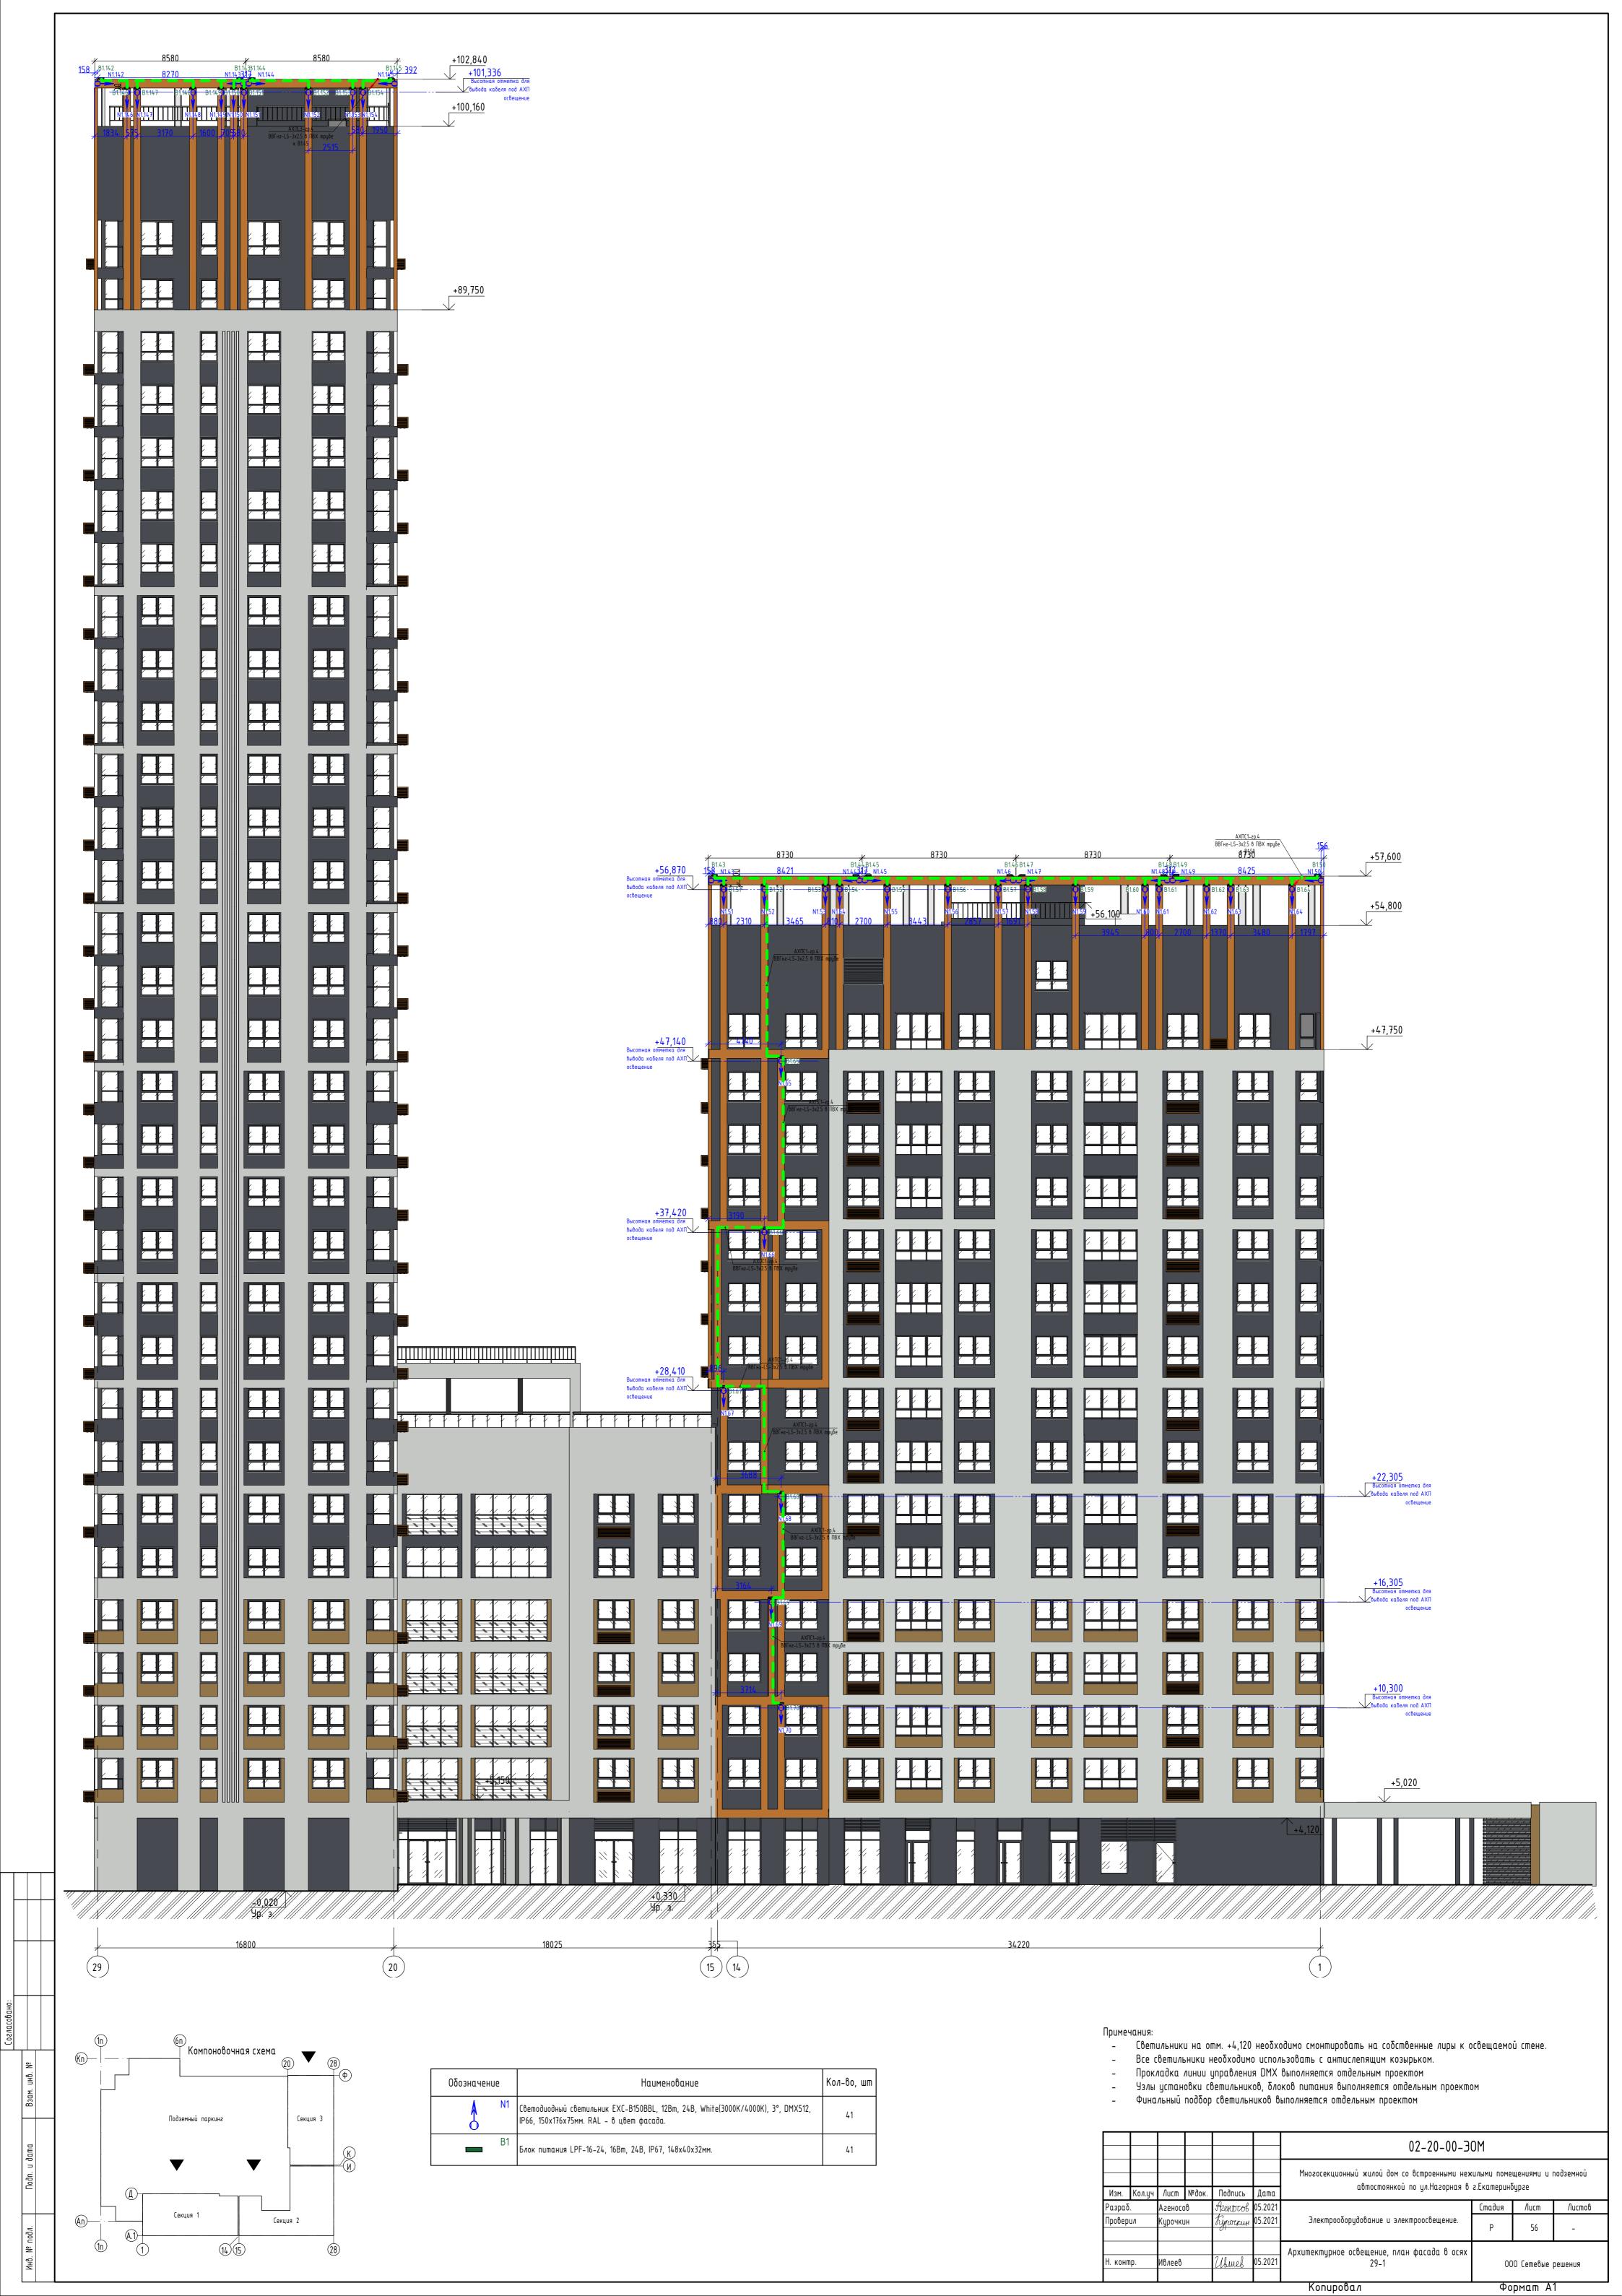



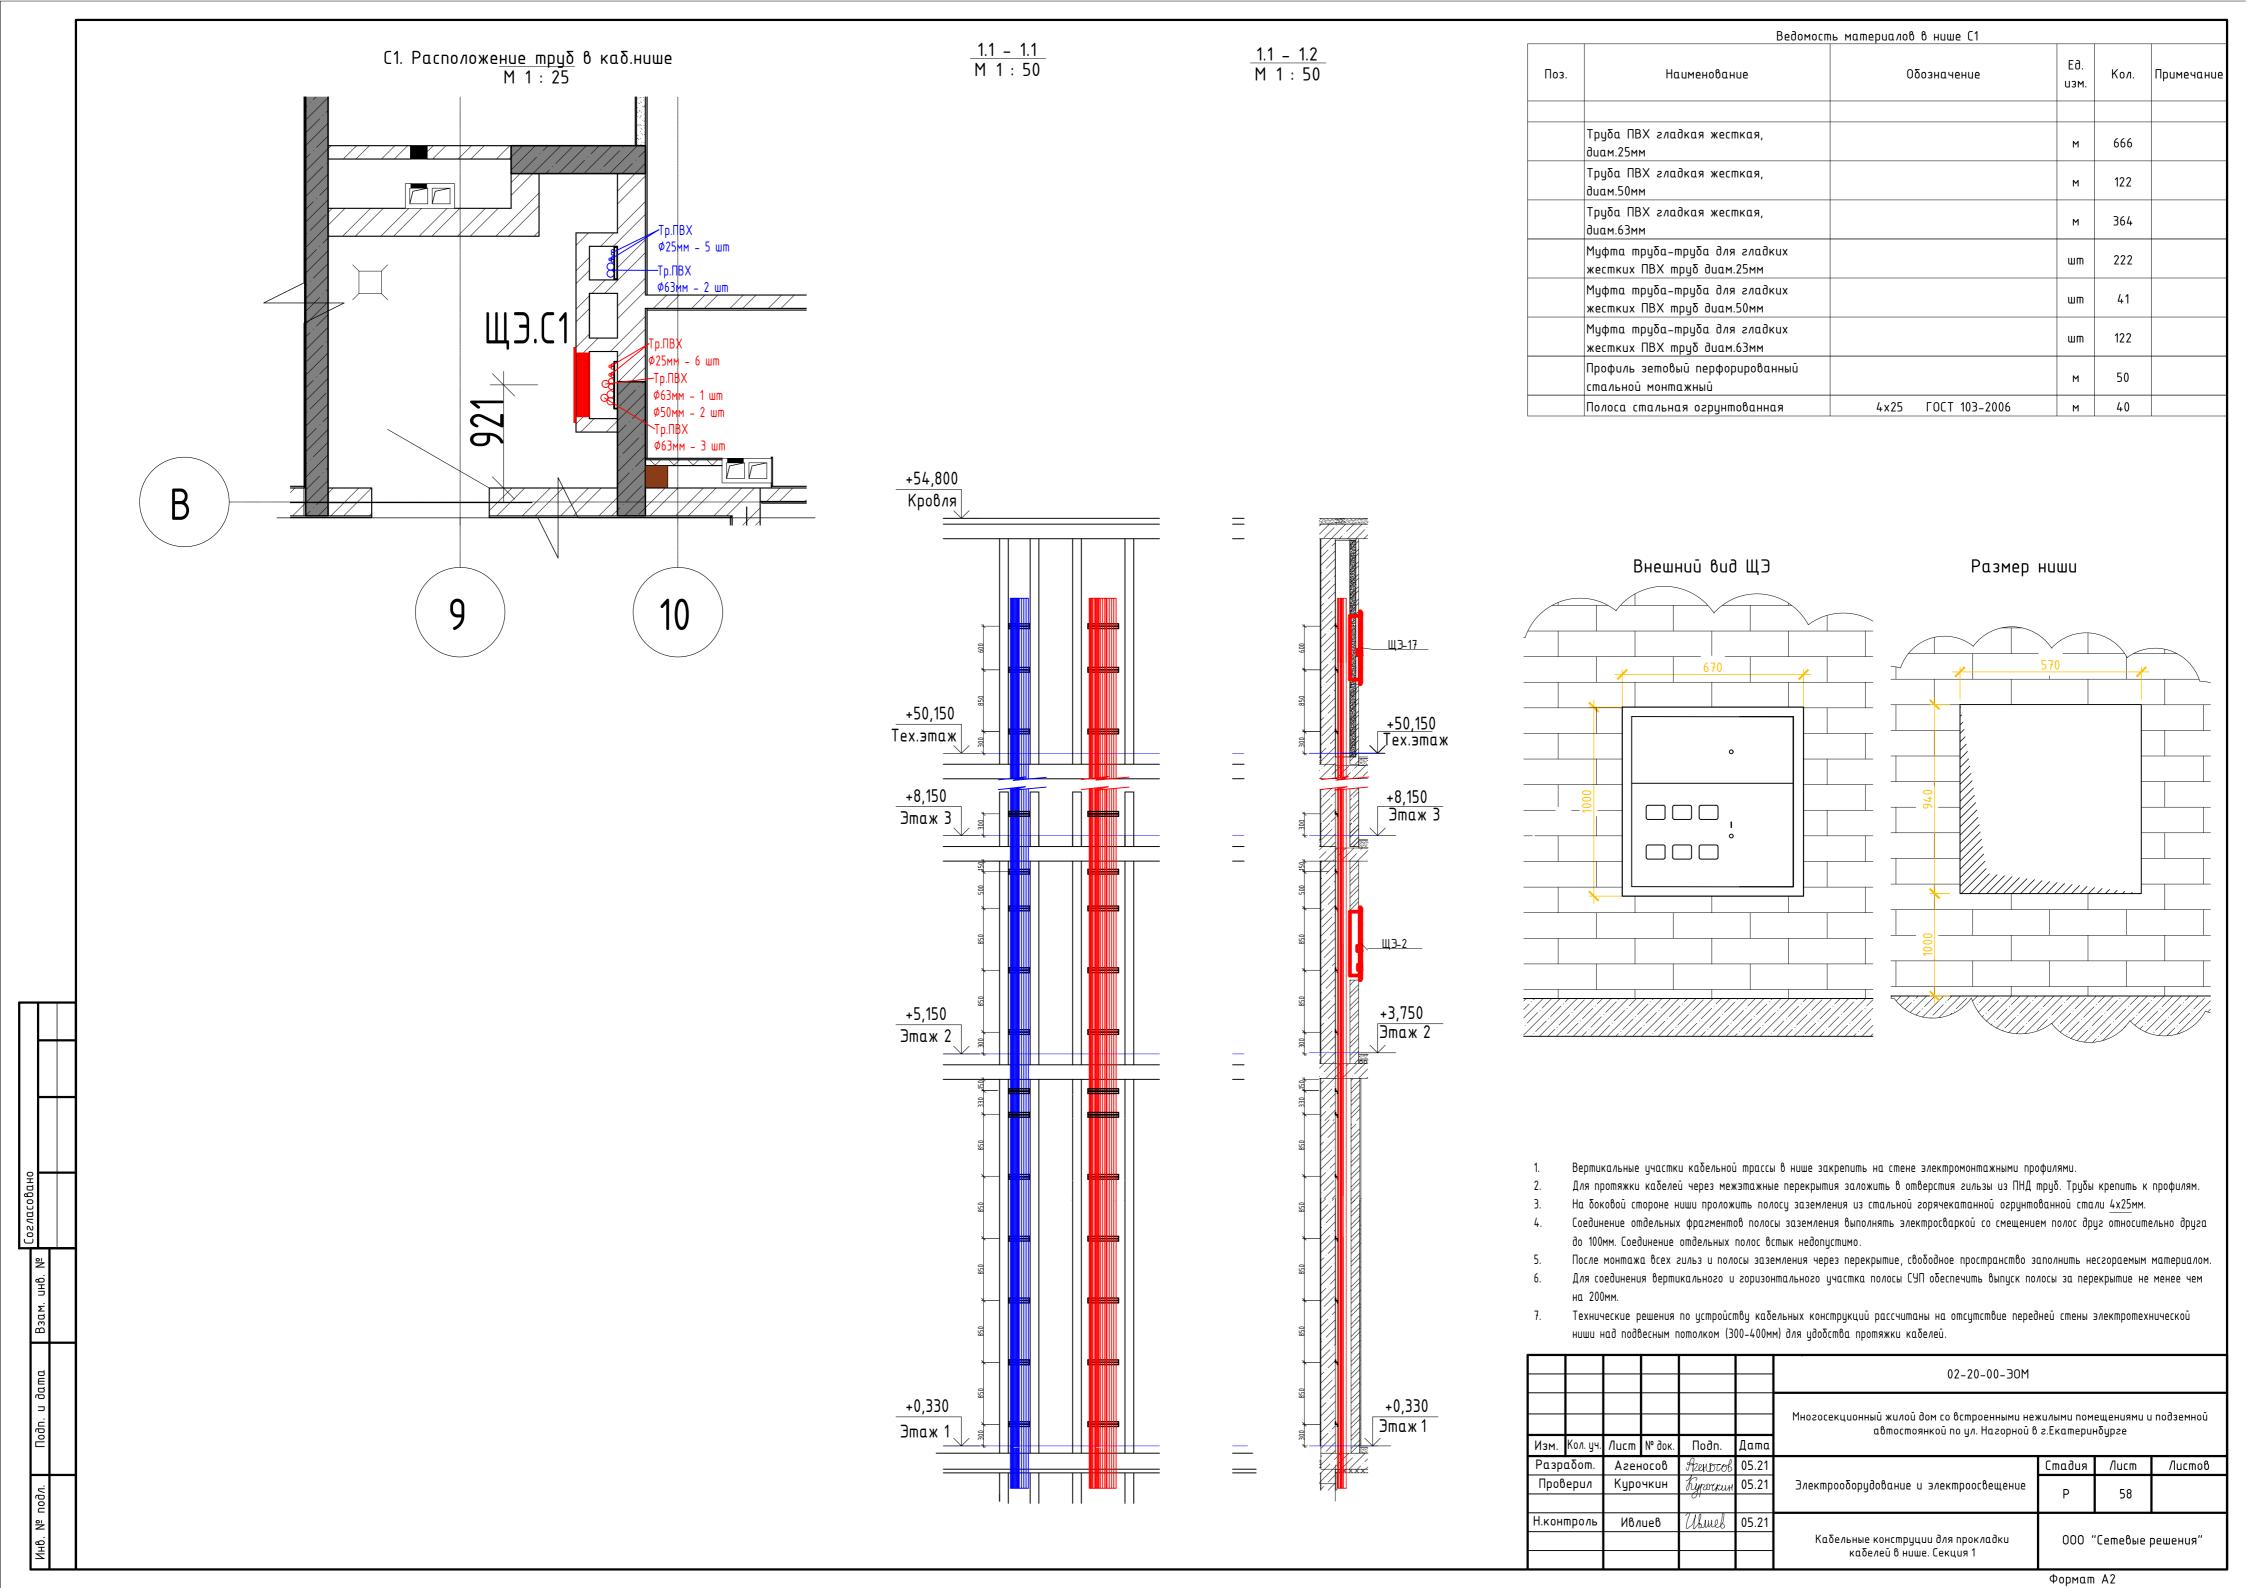

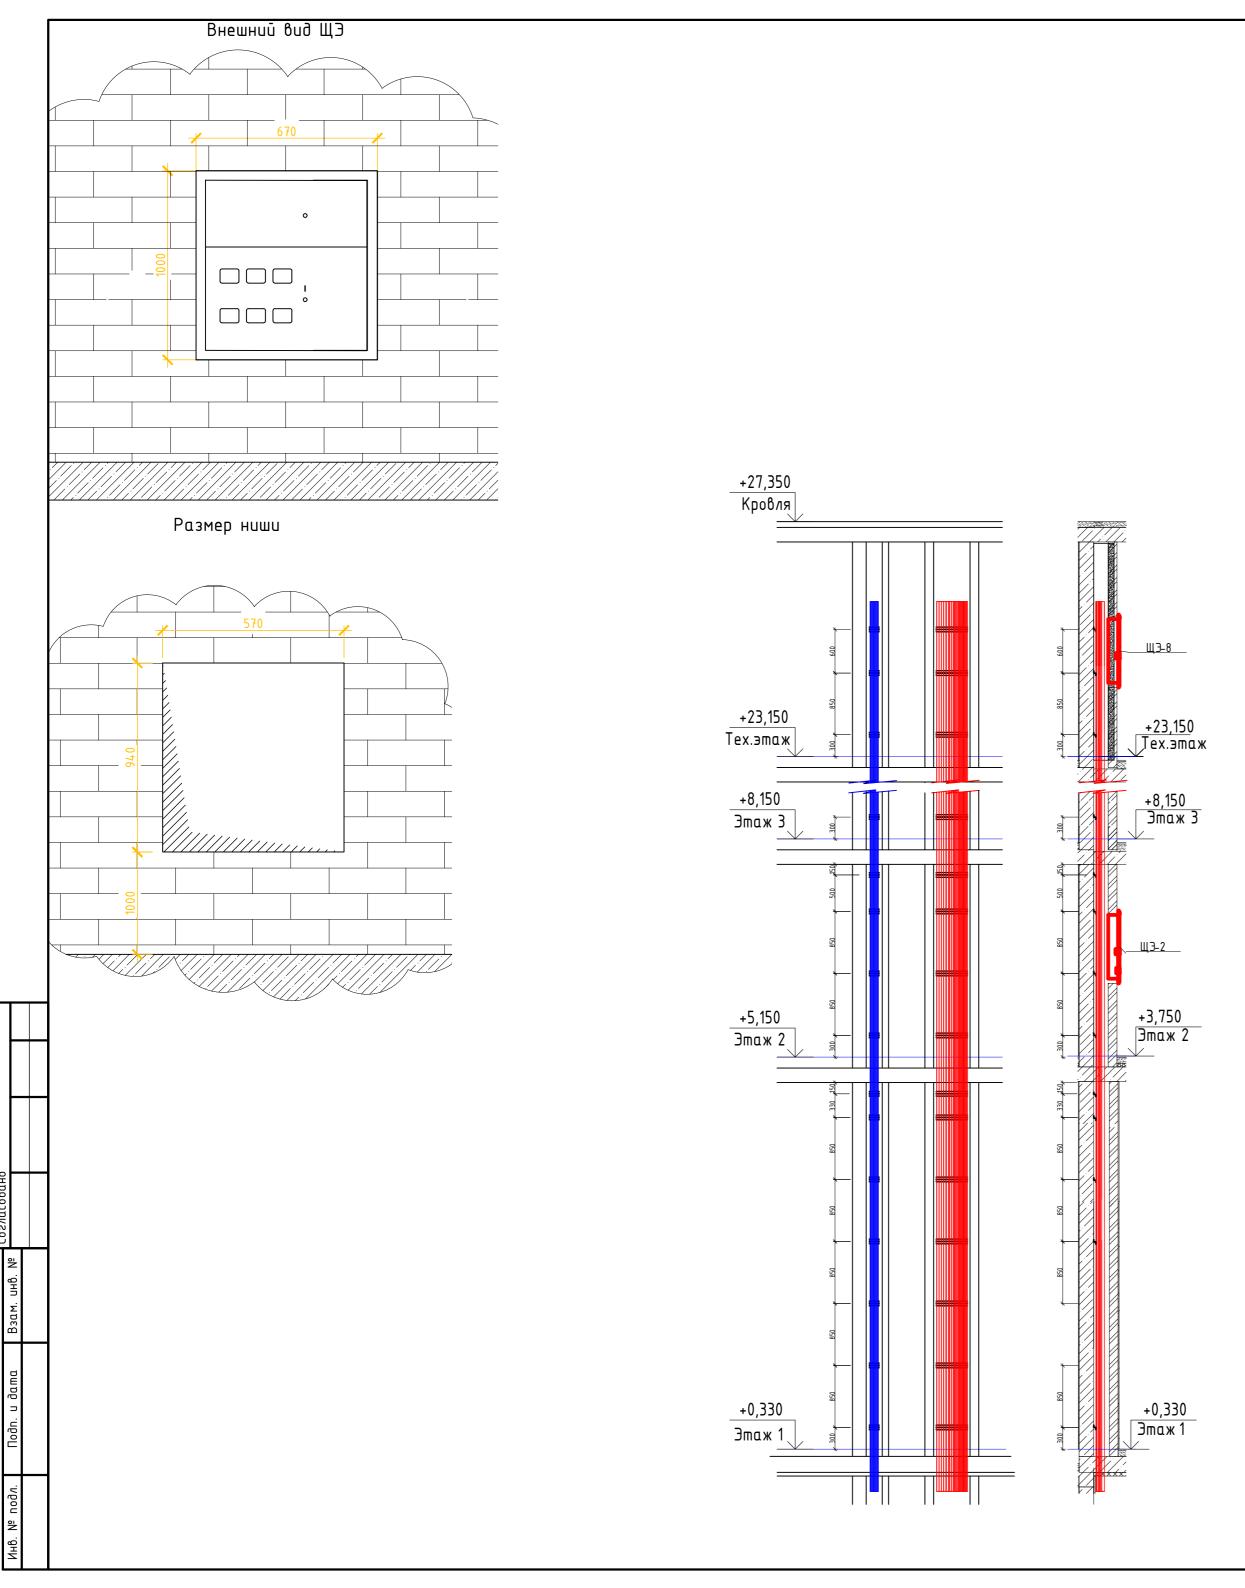

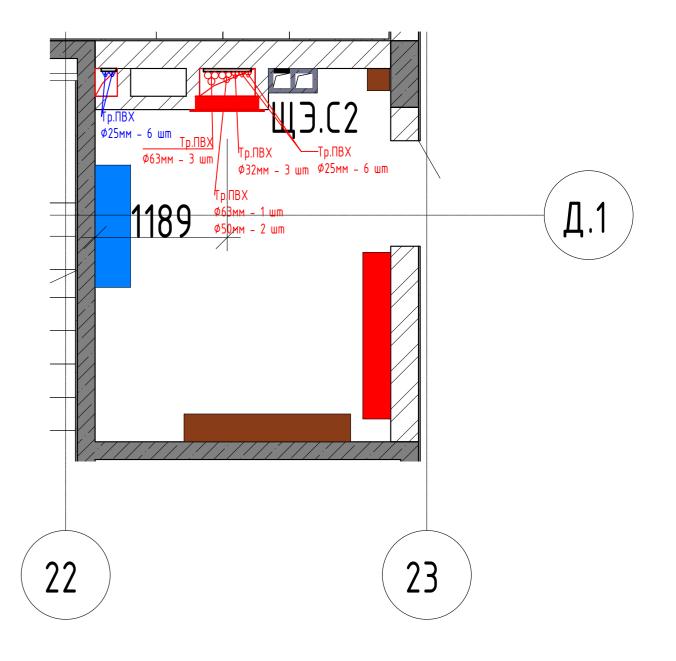


	Ведомост	ь материалов в нише С1			
Поз.	Наименование	Обозначение	Ед. изм.	Кол.	Примечание
	Труδа ПВХ гладкая жесткая, диам.25мм		М	370	
	Труба ПВХ гладкая жесткая, диам.32мм		М	94	
	Труба ПВХ гладкая жесткая, диам.50мм		М	62	
	Труба ПВХ гладкая жесткая, диам.63мм		М	124	
	Муфта труба-труба для гладких жестких ПВХ труб диам.25мм		шт	124	
	Муфта труба-труба для гладких жестких ПВХ труб диам.32мм		шт	32	
	Муфта труба-труба для гладких жестких ПВХ труб диам.50мм		шт	21	
	Муфта труба-труба для гладких жестких ПВХ труб диам.63мм		шm	42	
	Профиль зетовый перфорированный стальной монтажный		М	50	
	Полоса стальная огрунтованная	4x25 ΓΟCT 103-2006	М	40	


Габаритный размер ниши для этажного щита (ЭЩ) B1xШ1xГ1 = 940 x 570 x 125 мм.

Центр ниши по центру рабочего электрического стояка в каждой секции начиная со 2 этажа до последнего жилого. Высота до низа ниши от чистого пола 1000 мм.

Габаритный размер щита ВхШхГ, мм 1000x670x140

						02-20-00-30M.T	02-20-00-30M.T34						
						Многосекционный жилой дом со встроенными не: автостоянкой по ул. Нагорной в			і подземной				
Изм.	Кол. уч.	/lucm	№ док.	Подп.	Дата	,							
Разр	αδοm.	Azer	ιοςοβ	Frendrob	03.21		Стадия	/lucm	Листов				
Пров	ерил	Куро	чкин	Курочкин	03.21	Электрооборудование и электроосвещение	Р	59					
				710 0			·						
H.KOHI	троль	Ивл	ueβ	Muel	03.21	Задание на ниши для щитов ЩЭ секции 2	000 "	/ComoBo	"				
						במטעחטב חג הטשט טאא שטוווטט שב בפגעטט ב	000	'Сетевые	решения				

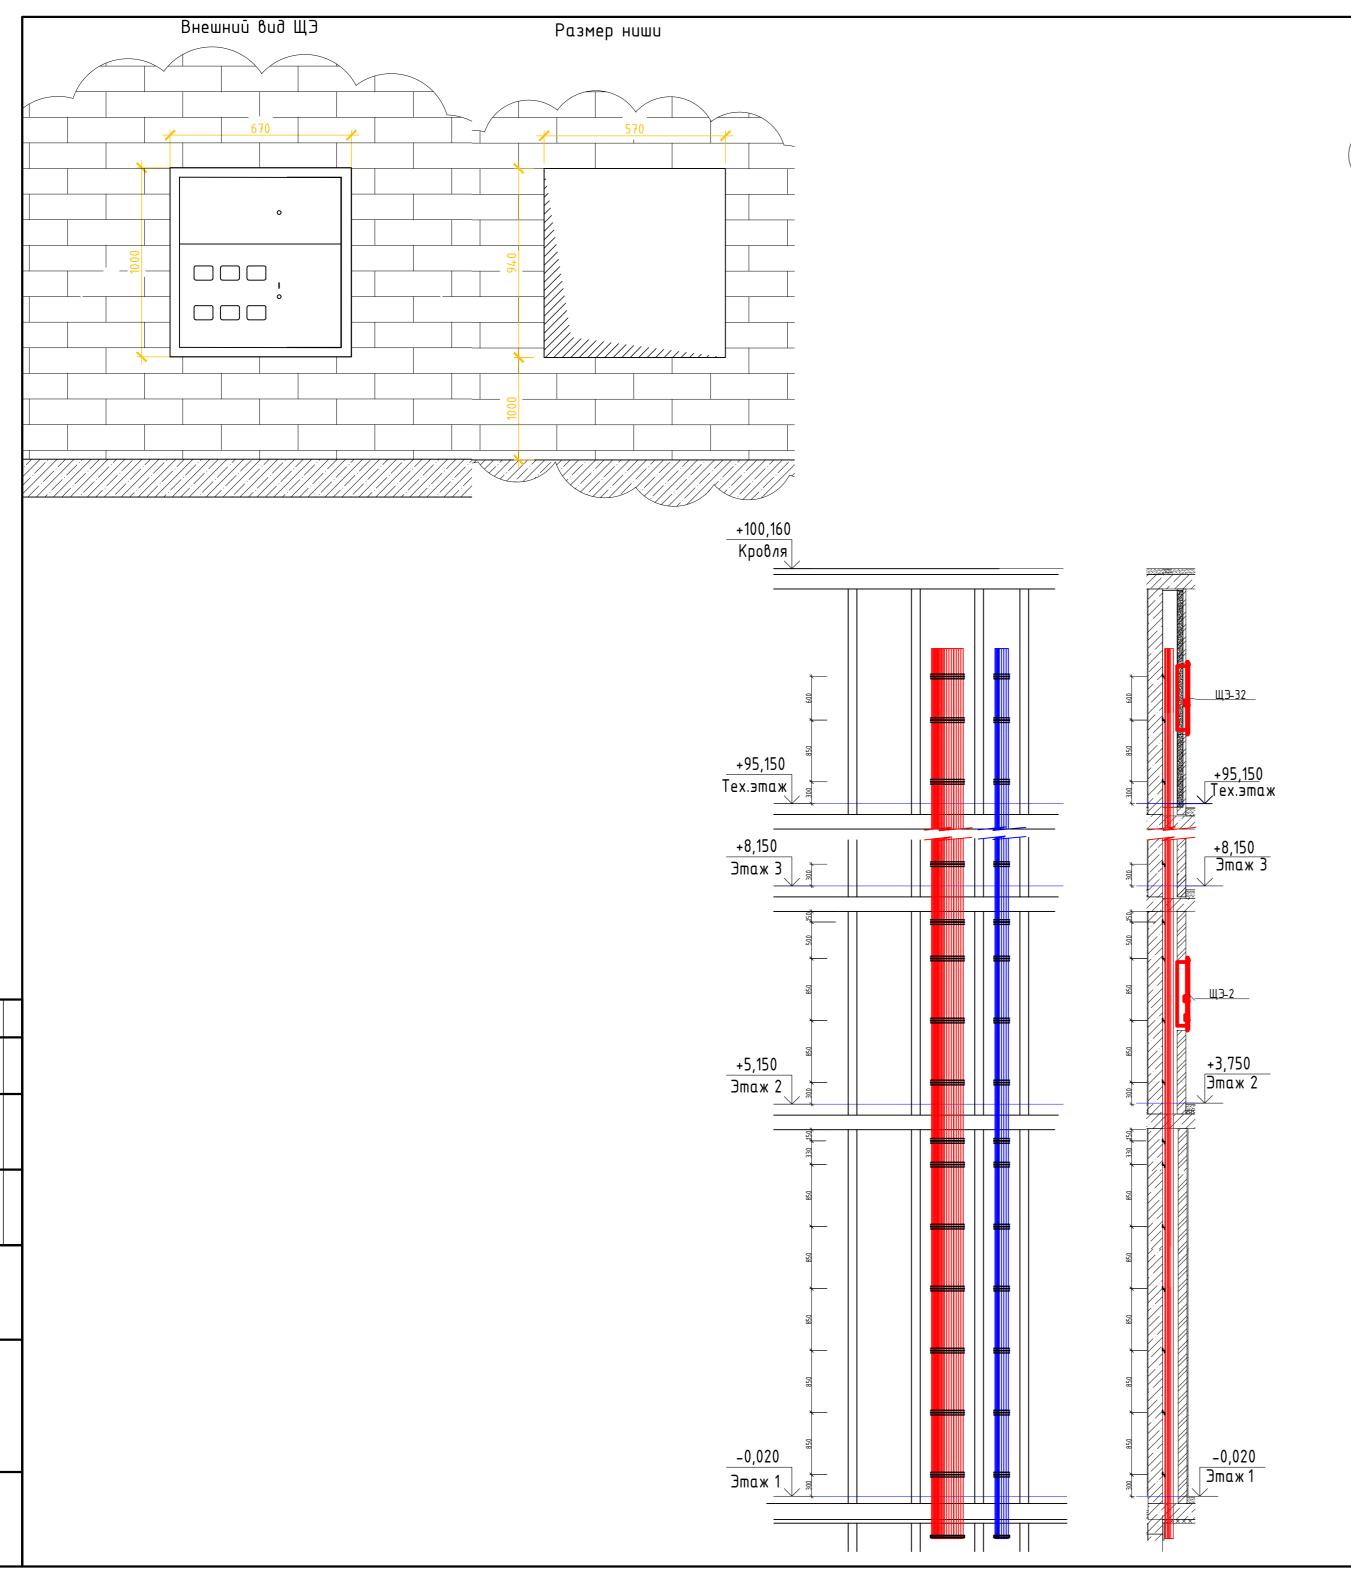

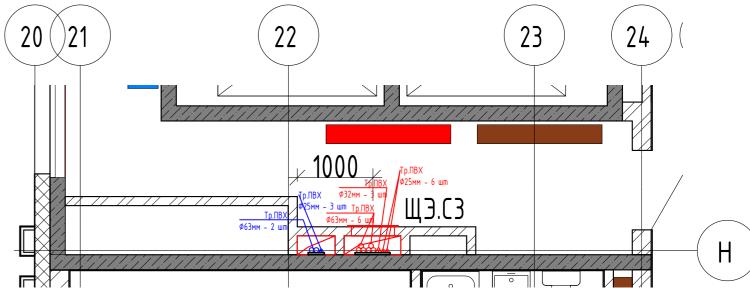

	Ведомосп	пь материалов в нише C1		I	
Поз.	Наименование	Обозначение	Ед. изм.	Кол.	Примечание
	Труба ПВХ гладкая жесткая, диам.25мм		М	990	
	Труба ПВХ гладкая жесткая, диам.32мм		М	330	
	Труба ПВХ гладкая жесткая, диам.63мм		М	880	
	Муфта труба-труба для гладких жестких ПВХ труб диам.25мм		шт	330	
	Муфта труба-труба для гладких жестких ПВХ труб диам.32мм		шт	110	
	Муфта труба-труба для гладких жестких ПВХ труб диам.63мм		шт	294	
	Профиль зетовый перфорированный стальной монтажный		М	50	
	Полоса стальная огринтованная	4x25 ΓΟCT 103-2006	М	40	

Габаритный размер ниши для этажного щита (ЭЩ) В1хШ1хГ1 = 940 x 570 x 125 мм. Центр ниши по центру рабочего электрического стояка в каждой секции начиная со 2 этажа до последнего жилого. Высота до низа ниши от чистого пола 1000 мм.

Габаритный размер щита ВхШхГ, мм 1000x670x140

						02-20-00-30M.T34					
Изм.	Кол. уч.	/lucm	№ док.	Подп.	Дата	•	ый жилой дом со встроенными нежилыми помещениями автостоянкой по ул. Нагорной в г.Екатеринбурге				
Разр	абот.	Аген	юсов	Frenotob	03.21		Стадия	/lucm	Листов		
Проб	Проверил	Куро	ЧКИН	Ругочкин	03.21	Электрооборудование и электроосвещение	Р	60			
Н.кон	Н.контроль		Ивлиев Ившев О		03.21	Задание на ниши для щитов ЩЭ секции З	000 "Сетевые решения"				

	Поз.	Наименование и техническая характеристика	Tun, марка, обозначение документа, опросного листа	Kod npod	укции	Пос	тавщик	Ед. измерения	Кол.	Масса ед., кг	Прим	гчание
	1	2	3	4			5	6	7	8		9
		Электро оборудование "Паркинг"										
		1.Щитовое оборудование										
	ШУп	Шкаф вводной учёта на два ввода, в комплекте: Разъединитель 3Р, 150А – 2 шт Сч-к эл.энергии 3Р мн.тарифный, кл.т.0.5S/1, 5(10)А, 3*230/400, RS-485 – 2 шт Трансформатор тока кл.т.0,5S, 3BA – 6 шт	CSCS 400 150A Милур 307.52R-2-D ТШЛ-0,66 кл.m.0,5S, 3BA 150/5A					компл.	1		См.опроснь	ū лист .ОЛ1.
	ABPn	Шкаф вводно-распределительный на два ввода с АВР	см. лист 6					компл.	1			
	ABPΠn	Шкаф вводно-распределительный на два ввода с АВР, с красной панелью	см. лист 6					компл.	1			
	ШРn	Щит силовой распределительный навесной, IP31	см. лист 8.2					компл.	1			
	ШОп	Щит силовой распределительный навесной, IP31 Щит силовой распределительный навесной, IP31	см. лист 10.2					компл.	1			
	<u>ШАОп</u> ШВп	Щит силовой распределительный навесной, IP31	см. лист 12.2 см. лист 15.1					КОМПЛ. КОМПЛ.	<u> </u> 1			
	ШПCn	Щит силовой распределительный навесной, IP31	см. лист 20.1					компл.	1			
		2.Кабельная продукция Кабель									+	
	1	Кαδ.αлюминевый; ПВХ пониж. горюч ести и газо-дымовыделением, 0,66кВ	АВВГнг(A)-LS 1x95	ΓΟCT 3199				M.	60			
	2	Каб.медный; ПВХ пониж. горючести и газо-дымовыделением, 0,66кВ Каб.медный; ПВХ пониж. горючести и газо-дымовыделением, 0,66кВ	ВВГнг(A)-LS 5x6 ВВГнг(A)-LS 5x4	ΓΟCT 3199 ΓΟCT 3199	96-2012 96-2012			M. M.	35 145		_	
	4	Каб.медный; ПВХ пониж. горючести и газо-дымовыделением, 0,66кВ	ВВГнг(A)-LS 5x2,5	ΓΟCT 3199	96-2012			M.	40			
	5	Каб.медный; ПВХ пониж. горючести и газо-дымовыделением, 0,66кВ Каб.медный; ПВХ пониж. горючести и газо-дымовыделением, 0,66кВ	BBFH2(A) LS 4x1,5	ΓΟCT 3199 ΓΟCT 3199				M.	480 1000			
	7	Каб.медный; ПВХ пониж. горючести и газо-дымовыделением, 0,66кВ	ВВГнг(A)-LS 3x6 ВВГнг(A)-LS 3x4	ΓΟCT 3199	96-2012			M. M.	560			
	8	Каб.медный; ПВХ пониж. горючести и газо-дымовыделением, 0,66кВ	ВВГнг(A)-LS 3x2,5	ΓΟCT 3199	96-2012			M.	3340			
	9 10	Каб.медный; ПВХ пониж. горючести и газо-дымовыделением, 0,66кВ Каб.медный; ПВХ пониж. горючести и газо-дымовыделением, 0,66кВ	ВВГнг(A)-LS 3x1,5 ВВГнг(A)-LS 2x1,5	ΓΟCT 3199 ΓΟCT 3199				M. M.	1920 120		+	
	11	Кαδ.медный, ПВХ пониж. газо-дымовыделением огнестойкий, 0,66кВ	BBCH2(A)-FRLS 5x50	ΓΟCT 3199	96-2012			M.	10			
	12 13	Каб.медный; ПВХ пониж. газо-дымовыделением огнестойкий, 0,66кВ Каб.медный; ПВХ пониж. газо-дымовыделением огнестойкий, 0,66кВ	BBГнг(A)-FRLS 5x16 BBГнг(A)-FRLS 5x10	ГОСТ 3199 ГОСТ 3199				M.	150 95		-	
	14	Кαδ.медный; ПВХ пониж. газо-дымовыделением огнестойкий, 0,66кВ	BBFHz(A)-FRLS 5x4	ΓΟCT 3199				M. M.	100			
	15	Каб.медный; ПВХ пониж. газо-дымовыделением огнестойкий, 0,66кВ	BBГнг(A)-FRLS 5x2,5	FOCT 3199	96-2012			M.	190			
	16 17	Каб.медный; ПВХ пониж. газо-дымовыделением огнестойкий, 0,66кВ Каб.медный; ПВХ пониж. газо-дымовыделением огнестойкий, 0,66кВ	BBГнг(A)-FRLS 3x2,5 BBГнг(A)-FRLS 3x1,5	ГОСТ 3199 ГОСТ 3199				M. M.	390 2870		+	
	18	Кαδ.медный; ПВХ пониж. газо-дымовыделением огнестойкий, 0,66кВ	BBГнг(A)-FRLS 2x1,5	ΓΟCT 3199	96-2012			M.	150			
	19 20	Каб.медный; ПВХ пониж. газо-дымовыделением огнестойкий, 0,66кВ Каб.медный; ПВХ пониж. газо-дымовыделением огнестойкий, 0,66кВ	BBГнг(A)-FRLS 4x16 BBГнг(A)-FRLS 4x10	ГОСТ 3199 ГОСТ 3199	96-2012			M. M.	20 20			
	21	Кαδ.медный; ПВХ пониж. газо-дымовыделением огнестойкий, 0,66кВ	BBГнг(A)-FRLS 4x4	TOCT 3199	96-2012			M. M.	20			
	22	Провод установочный гибкий с медной жилой с ПВХ изоляцией	ПуГВ-LS 1x4 ПуГВ-LS 1x25	FOCT 3199	96-2012			M.	100			
	23	Провод ўстановочный гибкий с медной жилой с ПВХ изоляцией Муфта,наконечники	TIYI D-LS IXZS	ΓΟCT 3199	96-2012			M.	60			
		Конц. муфта, 1жил. каб. 1кВ сеч.50—150мм.кв., без брон., внутр. уст. в										
	1	cocmaße c						шт.	10			
		наконечниками, перчаткой Конц. муфта, 5жил. каб. 1кВ сеч.50–150мм.кв., без брон., внутр. уст. в									+	
Взам.инв.№	2	τος παθες						шт.	8			
Σ Ξ		наконечниками, перчаткой										
Вза	3	Конц. муфта, 5жил. каб. 1кВ сеч.10–35мм.кв., без брон., внутр. уст. в составе с							,			
)	наконечниками, перчаткой						um.	4			
		,				1						
E									02-2	0-00-30M.0	.0	
Подп. и дата		Примечание: допускается применение аналогичного оборудовани	ія с павныміі									
٦. ا			in e paonina	1 -	Зам. 12-21	1 Azentocob	08.2021	Многосекционный жило	•			подземной
2		техническими характеристиками по выбору заказчика.		Изм. Кол.уч	Лист №док	_	Дата	автосі	поянкои по ул.	Нагорная в г.Ека	периндурге	
				Разраб.	Агеносов	Frendrob	05.2021			Cmo	дия /Лист	Листов
				Проверил	Курочкин	Ryporkun	05.2021	Электрооборудовани	е и электроос	Вещение.	1	
эдл.						UT .						_
Инв.№подл.							$oxedsymbol{oxedsymbol{oxed}}$	Спецификация обор	—— Кги кинпвоби	елий и		
NHB.				Н. контр.	Ивлеев	Uhmeb	05.2021	·	риалов		000 Сетевые	решения
											am	

Поз.	Наименование и техническая характеристика	Tun, марка, обозначение документа, опросного листа	Код продукции	Поставщик	Ед. измерения	Кол.	Масса ед., кг	Примечание
1	2	3	4	5	6	7	8	9
4	Наконечник кадельный медный под опресовку лужёный	TM/I-10			шm.	30		
5	Наконечник кабельный медный под опресовку лужёный Наконечник кабельный медный под опресовку лужёный	TM/1-4 TM/1-2,5			<u>шт.</u> шт.	30 150		
	3.Осветительное оборудование	11111-2,5			шііі.	עכו		
1	Светодиодный светильник линейный, гермоввод сверху, матовый рассеиватель, 220В, IP66, 80х1500х65, 8651Лм, 60Вт, покраска в черный цвет по спецзаказу	ДСП45-50-103		ACT3	шm.	167		Т1 Освещение паркинга
2	Комплект для подключения в линию светильников ДСП45	1123000001		ACT3	wm.	167		для Т1
3	Кронштейн ДСО45/ДСП45 (комплект)	1043020045		ACT3	шm.	167		для Т1
4	Светодиодный светильник линейный, матовый рассеиватель, 220В, IP65,	CSVT SLIM-38/Tube		ЦСВТ	wm.	204		Т6 Тех.помещения,
	83x1250x65, 4400/лм, 38Bm Световое табло "ВЫЕЗД", 1Вт, 220В, степень защиты IP65, время работы			<u> </u>				тех.коридоры "ВЫЕЗД", уст. По мести
5	рт аккумуляторов не менее 14, крепление на стену	Молния ULTRA 220B			шm.	1		заказчиком
6	Указатель "ПК" со светодиодной подсветкой. 220B	MBD-200 E-05		Svetlon	wm.	11		"ПK"
7	Световое табло "ВЫХОД", 1Вт, 220В, степень защиты IP42, время работы	Молния ULTRA 220B			wm.	16		"ВЫХОД"
	от аккумуляторов не менее 3ч, с универсальным креплением Датчик авижения микроволновый накладной, нагрузка 800 Bm, IP20							
8	DD11_022_2000_001	ДД-022			шm.	25		ДД в паркинге
9	Профиль с экраном ALU-POWER-W8070-2000 ANOD+FROST, 2000x116x73,5мм	18952		Arlight(Электромир)	wm.	32		
10	Светодиодная лента RT 2-5000 24V 3528, 600 LED Day4000 5mm 2x (LUX) (9.6 Bm/м, IP20)	174559		Arlight(Электромир)	M.	130		Комплектация для световых контструкций
11	Блок питания ARS-75-24-FA (24V, 3.2A, 77W) (104ммх97ммх30мм)	027326(1)		Arlight(Электромир)	шm.	12		в рампу, Tun Т8.1 и
12	Ваглушка ALU-POWER-W8070	18965		Arlight(Электромир)	шm.	8		T8.2
13	Соединитель ALU-90HOR угловой	24194		Arlight(Электромир)	шm.	8		
1	4.Кабеленесущие системы Лоток перфорированный 50х400х3000	CLP10-050-400-4		IEK	wm.	109		
2	/lomoк перфорированный 50x150x3000	CLP10-050-150-4		IEK	um.	20		
3	/lomoк перфорированный 50x100x3000	CLP10-050-100-4		IEK	wm.	25		
5	Поворот на 90град 50х400 Поворот на 90град 50х400	CLP2P-050-400 CLP2P-050-150		IEK IEK	<u>шт.</u> шт.	12 8		
6	Поворот на 90град 50х100	CLP2P-050-100		IEK	um.	6		
7	Разветвитель Т-образный 50х400	CLP1T-050-400		IEK	шm.	4		
<u>8</u>	Разветвитель Т-образный 50х150 Переходник для лотка H100х400	CLP1T-050-150 CLP1H-100-400		IEK IEK	<u>шт.</u> шт.	10		
10	Переходник для лотка Н150х400	CLP1H-150-400		IEK	um.	8		
11	Ваглушка торцевая для лотка 400х50	CLP1Z-050-400		IEK	шm.	8		
12 13	Заглушка торцевая для лотка 150x50 Заглушка торцевая для лотка 100x50	CLP1Z-050-150 CLP1Z-050-100		IEK IEK	шm.	6		
14	Перегородка 2000x50	CLP1Z-050-100 CLP1F-050-2		IEK	<u>шт.</u> шт.	164		
15	Кронштейн 500мм	CLP1CZ-500-1		İEK	um.	354		
16	Профиль перфорированный С-образный 500-1,5	CLP1C-020-030-500		IEK	шm.	354		
17	Профиль перфорированный П-образный 2000-1,5	CLM50D-PPP-200-15		IEK IEK	<u>шт.</u> шт.	160 590		
19	Шпилька M8x1000 Анкер забивной M8			IEIX	um.	590		
	Γαῦκα Μ8				шm.	1028		
20 21 22 23 24	Болт M8 Шαῦδα M8				WM.	708 1736		
22 23	шаиоа мв Труба ПВХ гладкая жесткая диам. 25мм			ДКС	<u>шп.</u> м	450		
24	Труба ПВХ гладкая жесткая диам. 32мм			ДКС	M	200		
	Труба ПВХ гофрированная диам. 25мм			ДКС	М	150		
26 27	Труба ПВХ гофрированная диам. 32мм Клипса крепеж для трубы диам. 25мм			ДКС ДКС	<u>м</u> шт.	50 900		
28	Клипса крепеж для трубы диам. 32мм			ДКС	WIII.	400		
28	5.Электроустановочные изделия							
1	Выключатель одноклавишный для открытой установки с гермовводом, 10A, 250B, IP65 (серия "Этюд") ВА10-041С Розетка накладная, с защитными шторками, с гермовводом сверху, 2P+PE,	BA10-041C		Schneider Electric	шт	83		
2	розенка наклаоная, с защинными шнорками, с гермоооооом соерху, гр+рс, 16A, 250B, IP44, кремовый (серия "Этюд") PA16-044C	PA16-044C		Schneider Electric	шm	69		Накладной монтаж
3	Розетка для открытой установки 16А, 380В, степень защиты 1Р65	PSR12-016-5		IEK	шт	1		
						02-20-0	0-30M.CO	/lucm

						•			•	•		
	Поз.	Наименование и техническая характеристика	Tun, марка, обозначение документа, опросного листа	Kod npody	lkdnn		Поставщик	(Ед. измерения	Кол.	Масса ед., кг	Примечание
	1	2	3	4			5		6	7	8	9
	4	Нщик с понижающим трансформатором с розеткои, 225х145х120 ЯТП	ЯТП 220/36B IP54 250Bm				IEK		wm	12		
	5	220/36B IP54 250Bm Коробка распределительная открытой установки 85X85X40	IMT350921				Schneider Ele	ectric	шт	860		
	1	б.Материалы Огнестойкая однокомпонентная пена	DF DF1201						wm	4		
	'	Электрощитовая 0.4кВ (средства эл.защитные и индивидуальной защиты). Все средства должны пройти испытания в лаборатории и иметь действующий протокол испытаний	ום ום						Will	4		
	2	Диэлектрический ковёр Диэлектрические клещи							шт	8		
	4	Диэлектрические клещи Диэлектрические перчатки							шm шm	1		
	5	Огнетушитель порошковый	0П-5						шт	1		
	<u>6</u>	Песок Ваземление переносное							шm шm	1 1		
	8	Штанга диэлектрическая							um um	1		
	9	Указатель напряжения							шт	1		
1	10	Плакат электробезопасности Средства для оказания первой помощи пострадавшим от несчастных							KOMN/I	1		
	11	глучаев 7.Заземление							KOMN/I	1		
	1	Полоса стальная огрунтованная	4x25 FOCT 103-2006						M.	600		
	<u> </u>	Полоса стальная огрунтованная Ящик с ГЗШ, сечение медной шины 4х40мм	5x50 ГОСТ 103-2006 ГЗШ-8-03-8						м. комп <i>1</i> 1.	300 1		
	4	Дополнительная шина уравнивания потенциала	ДШАЦ						KOMN/I.	1		
		Электро оборудование "Секция 1"										
		1.Щитовое оборудование Шкаф вводной учёта на два ввода, в комплекте:				+						
	1ЩУ	Разъединитель 3Р, 630А – 2 шт Сч-к эл.энергии 3Р мн.тарифный, кл.т.0.5S/1, 5(10)А, 3*230/400, RS-485 – 2 шт	CSCS 400 630A Милур 307.52R-2-D ТШЛ-0,66 кл.m.0,5S, 3BA 630/5A						компл	1		См.опросный лист .ОЛ1
		Трансформатор тока кл.т.0,5S, 3BA - 6 шт	, , , ,									
	1BPY1	Шкаф вводно-распределительный на два ввода Шкаф вводно-распределительный на два ввода с АВР	см. лист 2						компл.	1		
	1ABP1	Шкаф вводно-распределительный на два ввода с АВР, с красной панелью	см. лист 2						КОМПЛ.			
	1АВРП1	ППУ Шкаф вводно-распределительный на два ввода с АВР	см. лист 2						компл.	1		
	1ABP2	Шкаф вводно-распределительный на два ввода с АВР Шкаф вводно-распределительный на два ввода с АВР, с красной панелью	см. лист 2						компл.	1		
	1АВРП2	hny' I	см. лист 2						компл.	1		
	ШРС1	Щит силовой распределительный навесной, IP31 Щит силовой распределительный навесной, IP31	см. лист 7.1						компл.	1		
	Ш01 ШA01	Щит силовой распревелительный навесной, IP31 Щит силовой распределительный навесной, IP31	см. лист 9.1 см. лист 11.1			+			КОМПЛ. КОМПЛ.	1		
	ШВ1.1	Щит силовой распределительный навесной, IP31	см. лист 15.2						компл.	1		
	ШВ1.2	Щит силовой распределительный навесной, IP31	см. лист 15.3						компл.	1		
	ВРУоф1	Щит силовой распределительный навесной, IP31 Щит силовой распределительный навесной, IP31	см. лист 21.1 см. лист 21.2						<u>компл.</u> компл.	1		
9.8	ШССс1	Щит силовой распределительный навесной, IP31	см. лист 21.2 см. лист 18.1						компл.	1		
H.	ШПСс1	Щит силовой распределительный навесной, IP31	см. лист 20.2						компл.	1		
Взам.инв.№	ЯВ3	9B3-31/100-Y2 100A	см. лист 2						компл.	4		
Подп. и дата Вз	ЩЭ-4	Щит этажный встраиваемый со сплошными дверцами, влагостойкий корпус, без слаботочного отсека, фальшпанелью, ключ-треугольник, в комплекте: Счётчик эл.1ф, кл.т.1/2, 5(100)A, 230, RS-485 – 4 шт Выключатель нагрузки 1Р, 63A – 4 шт Автоматический выключатель 1Р, С50A, 4,5kA – 4 шт Автоматический выключатель диф.тока 1+N, С16A, 4,5kA, 30мА – 1 шт Розетка модульная, 16A – 1 шт Кабель силовой – 0.5 м	Милур 107.22R-IL-D						компл.	3		
Инв.№подл.				Изм Кол уч	/lucm №	док Г	Подпись Дата			02-20-0	0-30M.CO	Лист 3

		1		T T					
	Поз.	Наименование и техническая характеристика	Tun, марка, обозначение документа, опросного листа	Код продукции	Поставщик	Ед. измерения	Кол.	Масса ед., кг	Примечание
	1	2	3	4	5	6	7	8	g
	<u> </u>		,	7	, 	ı u	<u>'</u>	J	,
	ЩЭ-5	без слаботочного отсека, фальшпанелью, ключ-треугольник, в комплекте: Счётчик эл.1ф, кл.т.1/2, 5(100)A, 230, RS-485 – 5 шт Выключатель нагрузки 1P, 63A – 5 шт Автоматический выключатель 1P, C50A, 4,5kA – 5 шт Автоматический выключатель диф.тока 1+N, C16A, 4,5kA, 30мA – 1 шт Розетка модульная, 16A – 1 шт Кабель силовой – 0.5 м Щит квартирный навесной, пластиковый,Міпі pragma Іном=100A, белый,	Милур 107.22R-IL-D			компл.	12		
	ЩK mun1	Щит квартирный навесной, пластиковый, Mini pragma Іном=100А, белый, 12мод., в комплекте: Выключатель нагрузки ЗР, 63А – 1 шт Автоматический выключатель 1Р, С40А, 4,5kA – 1 шт Автоматический выключатель 1Р, С10А, 4,5kA – 3 шт Выключатель дифференциального тока 2Р, С16А, 4,5kA – 3 шт Щит квартирный навесной, пластиковый, Mini pragma Іном=100А, белый,				компл.	60		
	ЩК mun2	12мод., в комплекте:				компл.	12		
		Кабель	1005 /11/16/1/00	FOST 24004 2042					
	1 2	Каб.алюминевыйй; ПВХ пониж. горючести и газо-дымовыделением, 0,66кВ Каб.алюминевыйй; ПВХ пониж. горючести и газо-дымовыделением, 0,66кВ	ABBГнг(A)-LS 1x400 ABBГнг(A)-LS 5x95	ГОСТ 31996-2012 ГОСТ 31996-2012		M. M.	60 90		
	3	Кαδ.αлюминевыйй; ПВХ пониж. горючести и газо-дымовыделением, 0,66кВ	ABBГнг(A)-LS 5x70	ГОСТ 31996-2012		M.	65		
	4	Каб.алюминевыйй; ПВХ пониж. горючести и газо-дымовыделением, 0,66кВ	ABBTHz(A)-LS 5x50	ΓΟCT 31996-2012		M.	190		
	5 6	Каб.медный; ПВХ пониж. горючести и газо-дымовыделением, 0,66кВ Каб.медный; ПВХ пониж. горючести и газо-дымовыделением, 0,66кВ	ВВГнг(A)-LS 5x50 ВВГнг(A)-LS 5x35	FOCT 31996-2012 FOCT 31996-2012		M. M.	20		
	7	Каб.медный, ПВХ пониж. горючести и газо-дымовыделением, 0,66кВ	BBCHz(A)-LS 5x16	ГОСТ 31996-2012		M.	105		
	8	Каб.медный; ПВХ пониж. горючести и газо-дымовыделением, 0,66кВ	BBTHz(A)-LS 5x10	ΓΟCT 31996-2012		M.	15		
	9	Каб.медный; ПВХ пониж. горючести и газо-дымовыделением, 0,66кВ Каб.медный; ПВХ пониж. горючести и газо-дымовыделением, 0,66кВ	BBFHz(A)-LS 5x6	FOCT 31996-2012		M.	45		
	10	Каб.медный; ПВХ пониж. горючести и газо-дымовыделением, 0,66кВ	ВВГнг(A)-LS 5x4 ВВГнг(A)-LS 5x2,5	ГОСТ 31996-2012 ГОСТ 31996-2012		M. M.	145 45		
	12	Кαδ.медный; ПВХ пониж. горючести и газо-дымовыделением, 0,66кВ	BBCH2(A)-LS 5x1,5	ΓΟCT 31996-2012		M.	105		
: P	13	Кαδ.медный; ПВХ пониж. горючести и газо-дымовыделением, 0,66кВ	BBCH2(A)-LS 3x10	ΓΟCT 31996-2012		M.	1800		
βαi	14	Каб.медный; ПВХ пониж. горючести и газо-дымовыделением, 0,66кВ Каб.медный; ПВХ пониж. горючести и газо-дымовыделением, 0,66кВ	ВВГнг(A)-LS 3x6 ВВГнг(A)-LS 4x1,5	ГОСТ 31996-2012 ГОСТ 31996-2012		M.	1740 1080		
) 	16	Каб.медный; ПВХ пониж. горючести и газо-дымовыделением, 0,66кВ	BBГнг(A)-LS 3x2,5	TOCT 31996-2012		M. M.	16350		
Согласовано	17	Каб.медный; ПВХ пониж. горючести и газо-дымовыделением, 0,66кВ	ВВГнг(A)-LS 3x1,5	ГОСТ 31996-2012		M.	11050		
<u> </u>	18	Каб.медный; ПВХ пониж. горючести и газо-дымовыделением, 0,66кВ	BBFHz(A)-LS 2x1,5	ΓΟCT 31996-2012		M.	1660		
	19 20	Каб.медный; ПВХ пониж. горючести и газо-дымовыделением, 0,66кВ Каб.медный; ПВХ пониж. газо-дымовыделением огнестойкий, 0,66кВ	BBГнг(A)-FRLS 5x35 BBГнг(A)-FRLS 5x16	ГОСТ 31996-2012 ГОСТ 31996-2012		M. M.	190 15		
Взам.инв.№	21	Каб.медный; ПВХ пониж. газо-дымовыделением огнестойкий, 0,66кВ	ВВГнг(A)-FRLS 5x6	ΓΟCT 31996-2012		M. M.	70		
H	22	Кαδ.медный; ПВХ пониж. газо-дымовыделением огнестойкий, 0,66кB	BBГнг(A)-FRLS 5x4	ΓΟCT 31996-2012		M.	20		
39,	23	Каб.медный; ПВХ пониж. газо-дымовыделением огнестойкий, 0,66кВ Каб.медный; ПВХ пониж. газо-дымовыделением огнестойкий, 0,66кВ	BBCH2(A) FRLS 5x2,5	ГОСТ 31996-2012 ГОСТ 31996-2012		M.	290		
	<u>24</u> 25	Као.медный; ПВХ пониж. газо-дымовыделением огнестойкий, 0,66кВ Каб.медный; ПВХ пониж. газо-дымовыделением огнестойкий, 0,66кВ	BBГнг(A)-FRLS 5x1,5 BBГнг(A)-FRLS 4x10	ΓΟCT 31996-2012		M. M.	60 60		
	26	Кαδ.медный; ПВХ пониж. газо-дымовыделением огнестойкий, 0,66кB	ВВГнг(A)-FRLS 4x2,5	ΓΟCT 31996-2012		M.	80		
_	27	Каб.медный; ПВХ пониж. газо-дымовыделением огнестойкий, 0,66кВ	BBFHz(A)-FRLS 3x2,5	ΓΟCT 31996-2012		M.	762		
dama	28 29	Каб.медный; ПВХ пониж. газо-дымовыделением огнестойкий, 0,66кВ Каб.медный; ПВХ пониж. газо-дымовыделением огнестойкий, 0,66кВ	ВВГнг(A)-FRLS 3x1,5 ВВГнг(A)-FRLS 2x1,5	FOCT 31996-2012		M. M.	4680 200		
u g		Провод установочный гибкий с медной жилой с ПВХ изоляцией	ПуГВ-LS 1x4	ГОСТ 31996-2012 ГОСТ 31996-2012		M. M.	350		
Подп.		Провод ўстановочный гибкий с медной жилой с ПВХ изоляцией	Пу́ГВ-LS 1x25	TOCT 31996-2012		M.	60		
Инв.№подл.				1 – Зам. 12–2 Изм Кол уч Лист № до	21 <i>Ягеньтов</i> 08.2021 к Подпись Дата		02-20-00)-30M.C0	Лист 4
L				. , , , 00	1			Форма	

1 194720555, 44000H. 380e 100	Поз.	Наименование и техническая характеристика	Tun, марка, обозначение документа, опросного листа	Код продукции	Поставщик	Ед. измерения	Кол.	Масса ед., кг	Примечание
Total Control Control Cont	1	2	3	4	5	6	7	8	9
1 Commode		Муфта,наконечники							
2 clarable (1 сос	оставе с аконечником, перчаткой				шт.	8		
3 Несовенных кабельных кабельных педворожных распросовать (пр. 10 мм.) 3 Несовенных кабельных педворожных фермальных предорожных предорожных предорожных фермальных предорожных фермальных предорожных предорожных фермальных предорожных предорожны	2 cod	ocma8e c				шm.	10		
2. Восмения коральный ревый под опрасобор дежении 1704. 4. шт. 160 мм. 160 мм. 160 мм. 1704. 4. шт. 160 мм. 160 мм. 160 мм. 1704. 5. шт. 1704. 5.	3 Ha	аконечник кабельный медный под опресовку лужёный				шm.	60		
1 - Sema-Sucurdus (Cemuna-unite ode)(p)/documents (200, PPG)	4 Ha	аконечник кαδельный медный под опресовку лужёный	ТМ/1-4			шm.	80		
1 — 6 свенодилий сбенильных илисиния, колонойи расссибилели. 2268, P65. 2 — Насалежны ТУК. Се с контину должных поставителя (1969). 3 — 1 — 1 — 1 — 1 — 1 — 1 — 1 — 1 — 1 —	5 Ha	аконечник кабельный медный под опресовку лужёный	ТМ/I-2,5			шm.	160		
1 3 81/25/05/5, 14.00/h, 38 m. 19.00 1.00 1.00 1.00 1.00 1.00 1.00 1.	<u></u>								Т6 Тех.помещения,
2 Высальныя "IN" со сфетафизорного трясков, телей в точений пред 17 вереня работы в точений пред 18 вереня в точений	1 1 1		CSVT SLIM-38/Tube		ЦСВТ	шm.	52		
2 bin аккурициянироби ме менее 3-к, с учиберсильным креплаемием регительный изерхам 800 Бт. Р20 К. Р. Р. Р. В.	2 4	ANIZSUNOS, 4400/IM, 38BM			Syntles		1		тех.коридоры "ПК"
2	Z	Зетовое табло "ВЫХОЛ" 18m 220В степень зашиты IP42 впемя паботы			SVEITOII	<u>ш</u> ііі.			
4 Датиния движения мижроволновый светрои. ресурка 900 Вт., IP20 Д. АдИВ 301 БЕК шт. 63 Б. Поличи объектичный при Pfillaron 18917/К. 38917/К. Обесп Light шт. 161 РОГ 1970 Д. С. В. Поличи объектичный при Pfillaron 18917/К. 38917/К. Обесп Light шт. 161 РОГ 1970 Д. С. В. Поличи объектичный при Pfillaron 18917/К. 38917/К. В. В. Велильний при Pfillaron 18917/К. В. В. Велильний при Pfillaron 18917/К.			Молния ULTRA 220B			шm.	21		"ВЫХОД"
6 Рампа светальних поставляються (10 гдм 2700К рампа 56 п.) 1 год 1 гдм 2700К рампа 50 гм 1 гм	4 Да	атчик движения микроволновый встраиваемый, нагрузка 800 Вт., IP20	ДД-МВ 301		IEK	wm.	63		ДД В МОП
7 Населенный святильный святильный свят, 3000K, 1954, со беприенным докупсической авторической вы перехода в дежденый режим в Ком-портов (Мин. 1 мм.	5 По	отолочный светильник Odeon Light Pillaron 3831/1С	3831/1C		Odeon Light		161		МОП по дизайн проекти
1 1 1 1 1 1 1 1 1 1	6 /la	ампа светодиодная GU10 12W 2700K	MR16-12W-827-GU10		ЭРА	шm.	161		МОП по дизайн проекту
8 - Светильних ROUND 1200 httShim, d950mt, LED 74Bm ROUND 1200			GW-8663S-6-WH-WW		CIRCUS	wm.	62		МОП по дизайн проекту
9 - Вепильник RUMN 1200 пТыжи, дэрим, LEU 7/48 п	8 CB	Зетильник ROUND 950 h115мм, d950мм, LED 74Bm	ROUND 950			шm.	1		МОП 1 этаж по дизайн проекту
10 Настенные Севтильник иКОР LED, Делям, 98т. 4,000К, PeS 11 Светадиальник лигичный, матовый рассеидатель, 2208, IP65, 2712/95/988, 4400/лм, 548m должный деятильних лигичный, матовый рассеидатель, 2208, IP65, 2712/95/988, 4400/лм, 548m должный деятильних лигичный деятильных лигичных лигичный деятильных лигичных лигичны	9 CB	Ветильник ROUND 1200 h115мм, d950мм, LED 74Bm	ROUND 1200			wm.	1		МОП 1 этаж по дизайн проекту
11 Coemiousonism Zoemiousonism Zoemiousonis	10 Ha	астенный светильник DROP LED ,Белый, 9Bm, 4000K,IP65	DROP LED		Световые технологии	wm.	32		T10 — освещение лифтовых шахт
13 Экран SL-WT-2000 (PRL-PM BLACK (2 метра) 259784	121	12x95x88, 4400Лм, 54Bm	FACTORY.OPL LED			шт.	15		Т9 — установка в навесные козырки над входами
14. Держатель SL-MINI-8 BLACK (В комплекте (чит) 259786 Artight(Злектрочир) шт. 50 15. Загалушка SL-MINI-8 BLACK с поверстием (АВС, Пластик) 309413 Artight(Злектрочир) шт. 50 16. Загалушка SL-MINI-8 BLACK ганурая (АВС, Пластик) 309412 Artight(Злектрочир) шт. 50 17. Загалушка SL-MINI-8 BLACK ганурая (АВС, Пластик) 309412 Artight(Злектрочир) шт. 50 18. Блок питания ARS -75-2-4-7 (24V, 32A, 77W) (1044мм97ммх30мм) 027326(1) Artight(Злектромир) м. 150 19. Настенный Сбетильных, куб 10x10x10 номера квартиры, найвой Системы шт. 72 шт. 72 шт. 72 19. Кабеленесциие системы к. Кабеленесциие системы шт. 72 шт. 72 шт. 14 2. Лоток перфориробанный 50x300x3000 СЕРТО-505-300-4 ЕК шт. 16 2. Лоток перфориробанный 50x30x3000 СЕРТО-505-300-4 ЕК шт. 16 3. Заглушка торцебая бля лотка 50x50 СЕРТО-505-300-4 ЕК шт. 6 4. Тоборот на 90zpa 50x300 СЕРТО-505-300-4 ЕК шт. 6 5. Заглушка торцебая бля лотка 50x50 СЕРТО-505-300-4 ЕК шт. 6 6. Заглушка торцебая бля лотка 50x50						шm.			
15 Загицика SL-MIN-8 BLACK с отверстием (АRL, Пластик) 309413 Artight (Закетромир) шт. 50 10 10 10 10 10 10 10			259784			+			
16 Ваглишка SL-MINI-8 BLACK глухая (АRL Пластик) 309412 Arlight(Электронир) um. 50 17 Бетодоиодовал элемта RT Z-5000 24V 3528, 600 LED Day4000 5mm 2x (LUX) 174,559 Arlight(Электронир) м. 150 18 Блок питания ARS-75-24-FA (24V, 3.2A, 77W) (104мжу9тмх30мм) 027326(1) Arlight(Электронир) м. 20 19 настемный Сетильный собитыльных суд Тохгоо (100 км) 100 км м. 72 м. 2 Кабелечесущие системы к. к. к. м. 14 м. <td< td=""><td>14 Де</td><td>ержатель SL-MINI-8 BLACK (В комплекте 4шт)</td><td></td><td></td><td></td><td></td><td></td><td></td><td></td></td<>	14 Де	ержатель SL-MINI-8 BLACK (В комплекте 4шт)							
17 бевподиодная лента RT 2-5000 24V 3528, 600 LED Day4000 5mm 2x (LUX) 18 Блок питания ARS-75-24-FA (24V, 3:2A, 77W) (104ммх97ммх30мм) 19 Настенный сбетильник, куб 10x10x10 номера квартиры, нинивидиального изготовления 4 Кабеленесищие системы 1 Лоток перфориробанный 50x500x3000 1 СГР10-050-500-4 2 Лоток перфориробанный 50x300x3000 1 СГР10-050-300-4 3 Поборот на 90zpad 50x500 1 СГР20-050-300-4 4 ГЕК шт. 14 4 Лоток перфориробанный 50x300x3000 1 СГР20-050-300-0 1 ГЕК шт. 6 3 аглушка торцебая для лотка 500x50 5 Заглушка торцебая для лотка 500x50 1 СГР12-050-150 1 ГЕК шт. 2 7 Кронштейн 500мм 1 СГР12-500-150 1 ГЕК шт. 2 7 Кронштейн 500мм 1 СГР12-500-150 1 ГЕК шт. 2 1 Пофорь перфориробанный С-образный 500-15 1 Пофорь Перфориробаннай Дек шт. 2 1 Пофорь Перфориробаннай Дек шт. 2 2 Пофорь Перфориробаннай Дек шт. 2 3 Пофорь Перфориробаннай Дек шт. 2 4 Пофорь Перфориробаннай Дек шт. 2 5 Пофорь Перфориробаннай Дек шт. 2 6 Пофорь Перфориробаннай Дек шт. 2 7 Кронштейн 500мм 1 Пек шт. 2 8 Пофорь Пек шт. 2 8 Пофорь Перфориробаннай Дек шт. 28 10 Пайка МВ 11 Шофор МВ 11 Пофорь Пек шт. 28 12 Пофорь Пек шт. 27360 13 Пофорь Пек шт. 27360 14 КС шт. 73560 15 Клипса крепеж для трубы Даки 127мм 15 Клипса крепеж для трубы Даки 127мм	15 30	12/19WKQ SL-MINI-8 BLACK C OMDEPCMUEM (AKL, II/QCMUK)							
18 Блок лишания ARS_75_24_FA (24V, 3.2A, 77W) (104ммх97ммх30мм) 027326(1) Artight(3лектромир) шт. 20 18 Блок лишания ARS_75_24_FA (24V, 3.2A, 77W) (104ммх97ммх30мм) 027326(1) Artight(3лектромир) шт. 20 19 19 104	17 [6	Ветодиодная лента RT 2-5000 24V 3528, 600 LED Day4000 5mm 2x (LUX)			<u> </u>				
19	(9.0 18 Бл	лок питания ARS-75-24-FA (24V, 3.2A, 77W) (104ммх97ммх30мм)			1 ' '				
1 //omoк перфорированный 50x500x3000						шm.	72		T23 – подсветка номера квартиры
1 Лоток перфорированный 50x50x300x3000 CLP10-050-500-4 IEK шт. 14	4.K	Кабеленесущие системы							
6 Заглушка төрцевая для лотка 300x50 СЕР12-030-400 ГЕК шт. 2	1 /To	оток перфорированный 50х500х3000	CLP10-050-500-4						
1 1 1 1 1 1 1 1 1 1	2 //10	оток перфорированный 50х300х3000							
6 Заглушка төрцевая для лотка 300x50 СЕР12-030-400 ГЕК шт. 2	<u>3 [10</u>	DOODON HU BOSDUG SOX300					<u>b</u>		
6 Заглушка торцевая для лотка 300x50	5 Rn	зглишка торцевая для лотка 500x50	CLF2F-U3U-3UU CL P17_050_/.00				7		
7 Кронштейн 500мм	б Ва	эглишка торцевая для лотка 300х50	CLP1Z-050-150				2		
8 Профиль перфорированный С-образный 500-1,5	7 Kp	оонштейн 500мм	CLP1CZ-500-1		IEK		14		
14 Груба ПВХ гофрированная диам. 16мм 15 Клипса крепеж для трубы диам. 25мм 16 Клипса крепеж для трубы диам. 32мм 17 ДКС шт. 27360 18 Клипса крепеж для трубы диам. 32мм	8 Пр	рофиль перфорированный С-образный 500–1,5	CLP1C-020-030-500				14		
14 Груба ПВХ гофрированная диам. 16мм 15 Клипса крепеж для трубы диам. 25мм 16 Клипса крепеж для трубы диам. 32мм 17 ДКС шт. 27360 18 Клипса крепеж для трубы диам. 32мм	9 Ан	нкер забивнои М8					28		
14 Груба ПВХ гофрированная диам. 16мм 15 Клипса крепеж для трубы диам. 25мм 16 Клипса крепеж для трубы диам. 32мм 16 Клипса крепеж для трубы диам. 32мм	10 <u>[a</u>	IUKQ MO							
14 Груба ПВХ гофрированная диам. 16мм 15 Клипса крепеж для трубы диам. 25мм 16 Клипса крепеж для трубы диам. 32мм 16 Клипса крепеж для трубы диам. 32мм	11 <u>川口</u>	ииои го поба ПВХ гофпопованная доам 25мм			תער		<u>\</u> \Z		
14 Груба ПВХ гофрированная диам. 16мм 15 Клипса крепеж для трубы диам. 25мм 16 Клипса крепеж для трубы диам. 32мм 16 Клипса крепеж для трубы диам. 32мм	13 In	риба ПВХ гофрированная диам. 32мм				 	3540		
15 Клипса крепеж для трубы диам. 25мм 16 Клипса крепеж для трубы диам. 32мм	14 Tp	руба ПВХ гофрированная диам. 16мм				1	11640		
16 Клипса крепеж для трубы диам. 32мм ДКС шт. 7080	15 K/n	липса крепеж для трубы диам. 25мм			ДКС		27360		
	16 Kл	липса крепеж для трубы диам. 32мм			ДКС	шm.			
	1								
1 — Зам. 12-21 Немьсов 08.2021 02-20-00-ЭОМ.СО Изм Кол уч Лист № док Подпись Дата				1 - 3am. 12 Изм Кол ич Лигт №	2-21 <i>Azertotol</i> 08.2021 dok Nodnuch Nama		02-20-00	0-30M.CO	/lucm

	Поз.	Наименование и техническая характеристика	Tun, марка, обозначение документа, опросного листа	Код продукции	Поставщик	Ед. измерения	Кол.	Масса ед., кг	Примечание
	1	2	3	4	5	6	7	8	9
II.	16	Клипса крепеж для труды диам. 32мм			ДКС	шm.	7080		
	17 18	Клипса крепеж для трубы диам. 16мм Груба ПВХ гладкая жесткая, диам.63мм			ДКС ДКС	ШП. М.	23280 430		
	19	Труба ПВХ гладкая жесткая, диам.50мм			ДКС	M.	130		
	20 21	Труба ПВХ гладкая жесткая, диам.25мм Труба ПВХ гладкая жесткая, диам.16мм			ДКС ДКС	M.	2600 4300		
	22	Труба ПВХ гладкая жесткая, диам.32мм			ДКС	M.	1540		
	23 24	Муфта труба-труба для гладких жестких ПВХ труб диам.25мм Мифта триба-триба для гладких жестких ПВХ триб диам.50мм			ДКС ДКС	<u>шт.</u> шт.	215 65		
	25	Муфта труба-труба для гладких жестких ПВХ труб диам.50мм Муфта труба-труба для гладких жестких ПВХ труб диам.63мм			ДКС	WM.	1300		
	26 27	Муфта труба-труба для гладких жестких ПВХ труб диам.16мм Муфта труба-труба для гладких жестких ПВХ труб диам.32мм			ДКС ДКС	<u>шт.</u> шт.	2150 770		
		5.Электроустановочные изделия							
	1	Выключатель одноклавишный для скрытой установки, 10A, 250B, IP20 (серия "Glossa") цвет уточнить	GSL000111		Schneider Electric	шт	363		Помещения с отделкой
	2	Выключатель двухклавишный для скрытой установки, 10A, 250B, IP20 (серия "Glossa") цвет уточнить	GSL000151		Schneider Electric	шт	141		Помещения с отделкой
	3	Розетка для скрытой установки, 2P+PE, 16A, 250B, степень защиты IP20, (серия "Glossa") цвет уточнить	GSL000143		Schneider Electric	шт	1027		Помещения с отделкой
	<u>4</u> 5	Рамка однопостовая, (серия "Glossa") цвет уточнить Рамка двухпостовая, (серия "Glossa") цвет уточнить	GSL000101 GSL000102		Schneider Electric Schneider Electric	шm шm	1173 174		Помещения с отделкой Помещения с отделкой
	6	Рамка четырехпостовая, (серия "Glossa") цвет уточнить	GSL000104		Schneider Electric	шт	3		Помещения с отделкой
	7	Розетка для скрытой установки с рамкой, 2P+PE, 16A, 250B, степень защиты IP44, (серия "Glossa") цвет уточнить	GSL000148		Schneider Electric	шт	153		Помещения с отделкой
	8	Две розетка для скрытой установки с рамкой, 2x2P+PE, 16A, 250B, степень защиты IP44, (серия "Glossa") цвет уточнить	GSL000147		Schneider Electric	wm	72		Помещения с отделкой
	9	Розетка компьютерная RJ45 кат.5E (серия "Glossa") цвет уточнить	GSL000181K		Schneider Electric	шт	3		Помещение комьюнити центра
	10	блок: розетка + 1-клавишный выключатель белый	GSL000160		Schneider Electric	шт	72		Лоджии
	11	Коробка установочная 7 ввод. d20мм (в кирпич), d68x42мм КУ1101	КУ1101		HEGEL	шт	1540		
	12	Ящик с понижающим трансформатором с розеткой, 225x145x120 ЯТП 220/36B IP54 250Bm	ЯТП 220/36B IP54 250Bm		IEK	шт	3		Технические помещения
	13 14	Коробка распределительная открытой установки 85X85X40 Патрон потолочный Пкб27-04-К21 карболитовый Е27 черный	IMT350921 EPK12-04-02-K01		Schneider Electric IFK	шm шm	670 586		в квартирах
		Б.Материалы			TETY.				
		Огнестойкая однокомпонентная пена	DF DF1201			шт	3		
	1	Полоса стальная огрунтованная	4x25			M.	250		
	2	Полоса стальная огрунтованная	5x50 ГОСТ 103-2006			M.	50		
Взам.инв.№		Электро оборудование "Секция 2"							
u dama B3	2ЩУ	Шкаф вводной учёта на два ввода, в комплекте: Разъединитель ЗР, 400А – 2 шт Сч-к эл.энергии ЗР мн.тарифный, кл.т.0.5S/1, 5(10)А, 3*230/400, RS-485 – 2 шт Трансформатор тока кл.т.0,5S, 3BA – 6 шт Шкаф вводно-распределительный на два ввода	CSCS 400 400A Милур 307.52R-2-D ТШЛ-0,66 кл.т.0,5S, 3BA 400/5A			компл	1		См.опросный лист .ОЛ1
	2BPY1		см. лист 3			компл.	1		
Подп.	1ABP1	Шкаф вводно-распределительный на два ввода с АВР	см. лист 2			компл.	11		
	1АВРП1	Шкаф вводно-распределительный на два ввода с ABP, с красной панелью ППУ	см. лист 2			компл.	1		
٦٧.	1ABP2	Шкаф вводно-распределительный на два ввода с АВР	см. лист 2			компл.	1 1		
Инв.№подл.				1 - Зам. 12 Изм Кол уч Лист №	2-21 <i>Ягеньтов</i> 08.2021 док Подпись Дата		02-20-00)-30M.CO	Лист 6

		1			•	<u> </u>			
	Поз.	Наименование и техническая характеристика	Tun, марка, обозначение документа, опросного листа	Код продукции	Поставщик	Ед. измерения	Кол.	Масса ед., кг	Примечание
	1	2	3	4	5	6	7	8	9
l	1АВРП2	Шкаф вводно-распределительный на два ввода с АВР, с красной панелью ППЧ	см. лист 2			компл.	1		
	2ABP1	Шкаф вводно-распределительный на два ввода с АВР	см. лист 3			компл.	1		
	2АВРП1	Шкаф вводно-распределительный на два ввода с ABP, с красной панелью ППЧ	см. лист 3			компл.	1		
	ШРС2	Щит силовой распределительный навесной, IP31	см. лист 7.2			компл.	1		
	Ш02	Щит силовой распределительный навесной, IP31	см. лист 9.2			компл.	1		
	ШВ2	Щит силовой распределительный навесной, IP31	см. лист 16.1			компл.	1 1		
	ШАО1	Щит силовой распределительный навесной, IP31	см. лист 12				1 1		
		Щит силовой распревелительный навесной, 1931				KOMD/I.			
	ШВ1.1	щин салооод распреоелинельный наоесной, 1231	см. лист 15			компл.			
	ШВ1.2	Щит силовой распределительный навесной, IP31	см. лист 15			компл.	1 1		
	<u>въащ'ибни</u> ј	Щит силовой распределительный навесной, IP31	см. лист 22.1			компл.	<u> </u>		
	ВРУк.центр	Щит силовой распределительный навесной, IP31	см. лист 22.2			компл.	1		
	ВРУКафе	Щит силовой распределительный навесной, IP31	см. лист 21.3			компл.	1		
	ШС−Ппол М	Щит силовой распределительный навесной, IP31	см. лист 22.4			компл.	1 1		
	ШРПН	Щит силовой распревелительный навесной, IP54	см. лист 17.2				1 1		
		Щит силовой распревелительный навесной, IP54	LM. /IULIII 17.Z		 	KOMD/I.	1 1		
	ШС-НХ	Щинг силовой распределинельный навесной, IF J4	см. лист 17.3		 	компл.			
	ШСИТП	Щит силовой распределительный навесной, IP54	см. лист 17.1			компл.	1		
	ШССс2	Щит силовой распределительный навесной, IP31	см. лист 18.2			компл.	1		
	ША02	Щит силовой распределительный навесной, IP31	см. лист 11.2			компл.	1		
	ЩСкр.С2	Щит силовой распределительный навесной, IP31	см. лист 14.2			компл.	1		
	ШПСс2	Щит силовой распределительный навесной, IP54	см. лист 20.3			компл.	1		
	ЩЭ-6	Щит этажный встраиваемый со сплошными дверцами, влагостойкий корпус, без слаботочного отсека, фальшпанелью, ключ-треугольник, в комплекте: Счётчик эл.1ф, кл.т.1/2, 5(100)A, 230, RS-485 - 6 шт Выключатель нагрузки 1Р, 63A - 6 шт Автоматический выключатель 1Р, С50A, 4,5kA - 6 шт Автоматический выключатель диф.тока 1+N, С16A, 4,5kA, 30мА - 1 шт Розетка модульная, 16A - 1 шт Кабель силовой - 0.5 м Щит этажный встраиваемый со сплошными дверцами, влагостойкий корпус,	Милур 107.22R-IL-D			компл.	4		
Взам.инб.№	ЩЭ-5	без слаботочного отсека, фальшпанелью, ключ-треугольник, в комплекте: Счётчик эл.1ф, кл.т.1/2, 5(100)A, 230, RS-485 - 5 шт Выключатель нагрузки 1Р, 63A - 5 шт Автоматический выключатель 1Р, C50A, 4,5kA - 5 шт Автоматический выключатель диф.тока 1+N, C16A, 4,5kA, 30мА - 1 шт Розетка модульная, 16A - 1 шт	Милур 107.22R-IL-D			компл.	2		
Подп. и дата	ЩК mun1	Кабель силовой — 0.5 м Щит квартирный навесной, пластиковый, Mini pragma Іном=100А, белый, 12мод., в комплекте: Выключатель нагрузки ЗР, 63А – 1 шт Автоматический выключатель 1Р, С40А, 4,5кА – 1 шт Автоматический выключатель 1Р, С10А, 4,5кА – 3 шт Выключатель дифференциального тока 2Р, С16А, 4,5кА – 3 шт				компл.	24		
Инв.№подл.					2-21 <i>Агеньтов</i> 08.2021 док Подпись Дата		02-20-00)_30M.CO	Лист 7

Поз.	Наименование и техническая характеристика	Tun, марка, обозначение документа, опросного листа	Код продукции	Поставщик	Ед. измерения	Кол.	Масса ед., кг	Примечание
1	2	3	4	5	6	7	8	9
ЩК mun2	Щит квартирный навесной, пластиковый, Міпі ргадта Іном=100А, белый, 12мод., в комплекте: Выключатель нагрузки ЗР, 63А – 1 шт Автоматический выключатель 1Р, С40А, 4,5kA – 1 шт Автоматический выключатель 1Р, С10А, 4,5kA – 3 шт Выключатель дифференциального тока 2Р, С16А, 4,5kA – 4 шт 2.Кабельная продукция				компл.	10		
	Z.Кабельная пробукцая Кабель							
3	Каб.алюминевыйй; ПВХ пониж. горючести и газо-дымовыделением, 0,66кВ Каб.аюминевый; ПВХ пониж. горючести и газо-дымовыделением, 0,66кВ Каб.аюминевый; ПВХ пониж. горючести и газо-дымовыделением, 0,66кВ Каб.медный; ПВХ пониж. горючести и газо-дымовыделением, 0,66кВ Каб.медный; ПВХ пониж. горючести и газо-дымовыделением, 0,66кВ Каб.медный; ПВХ пониж. горючести и газо-дымовыделением, 0,66кВ	ABBCH2(A)-LS 1x400 ABBCH2(A)-LS 5x120 ABBCH2(A)-LS 5x50 BBCH2(A)-LS 5x25 BBCH2(A)-LS 5x16 BBCH2(A)-LS 5x10	ΓΟCT 31996-2012 ΓΟCT 31996-2012 ΓΟCT 31996-2012 ΓΟCT 31996-2012 ΓΟCT 31996-2012 ΓΟCT 31996-2012		M. M. M. M. M.	60 35 115 30 80 60		
9 10 11 12	Каб.медный; ПВХ пониж. горючести и газо-дымовыделением, 0,66кВ Каб.медный; ПВХ пониж. горючести и газо-дымовыделением, 0,66кВ	ВВГнг(A)-LS 5x6 ВВГнг(A)-LS 5x4 ВВГнг(A)-LS 5x2,5 ВВГнг(A)-LS 5x1,5 ВВГнг(A)-LS 3x10 ВВГнг(A)-LS 3x6	ΓΟCT 31996-2012 ΓΟCT 31996-2012 ΓΟCT 31996-2012 ΓΟCT 31996-2012 ΓΟCT 31996-2012 ΓΟCT 31996-2012		M. M. M. M. M.	170 235 375 800 945 830		
14 15 16 17 18	Каб.медный; ПВХ пониж. горючести и газо-дымовыделением, 0,66кВ	ВВГнг(A)-LS 3x4 ВВГнг(A)-LS 3x2,5 ВВГнг(A)-LS 3x1,5 ВВГнг(A)-LS 2x1,5 ВВГнг(A)-LS 4x1,5 ВВГнг(A)-FRLS 5x25	ΓΟCT 31996-2012 ΓΟCT 31996-2012 ΓΟCT 31996-2012 ΓΟCT 31996-2012 ΓΟCT 31996-2012 ΓΟCT 31996-2012		M. M. M. M. M. M.	295 11035 6345 880 540 45		
20 21 22 23 24	Каб.медный; ПВХ пониж. газо-дымовыделением огнестойкий, 0,66кВ	ВВГнг(A)-FRLS 5x10 ВВГнг(A)-FRLS 5x6 ВВГнг(A)-FRLS 5x4 ВВГнг(A)-FRLS 5x2,5 ВВГнг(A)-FRLS 5x1,5 ВВГнг(A)-FRLS 4x16	ΓΟCT 31996-2012 ΓΟCT 31996-2012 ΓΟCT 31996-2012 ΓΟCT 31996-2012 ΓΟCT 31996-2012 ΓΟCT 31996-2012		M. M. M. M. M.	20 20 25 55 45 40		
26 27 28 29	Кαδ.медный; ПВХ пониж. газо-дымовыделением огнестойкий, 0,66кВ Кαδ.медный; ПВХ пониж. газо-дымовыделением огнестойкий, 0,66кВ Кαδ.медный; ПВХ пониж. газо-дымовыделением огнестойкий, 0,66кВ Каб.медный; ПВХ пониж. газо-дымовыделением огнестойкий, 0,66кВ Каб.медный; ПВХ пониж. газо-дымовыделением огнестойкий, 0,66кВ Каб.медный; ПВХ пониж. газо-дымовыделением огнестойкий, 0,66кВ	ВВГнг(A)-FRLS 4x10 ВВГнг(A)-FRLS 4x6 ВВГнг(A)-FRLS 4x2,5 ВВГнг(A)-FRLS 4x1,5 ВВГнг(A)-FRLS 3x4 ВВГнг(A)-FRLS 3x2,5	ΓΟCT 31996-2012 ΓΟCT 31996-2012 ΓΟCT 31996-2012 ΓΟCT 31996-2012 ΓΟCT 31996-2012 ΓΟCT 31996-2012		M. M. M. M. M.	30 30 30 20 25 452		
31	Каб.медный; ПВХ пониж. газо-дымовыделением огнестойкий, 0,66кВ Каб.медный; ПВХ пониж. газо-дымовыделением огнестойкий, 0,66кВ Провод установочный гибкий с медной жилой с ПВХ изоляцией Провод установочный гибкий с медной жилой с ПВХ изоляцией	ВВГнг(A)-FRLS 3x2,5 ВВГнг(A)-FRLS 3x1,5 ВВГнг(A)-FRLS 2x1,5 ПуГВ-LS 1x4 ПуГВ-LS 1x25	ΓΟΣΤ 31996-2012 ΓΟΣΤ 31996-2012 ΓΟΣΤ 31996-2012 ΓΟΣΤ 31996-2013		M. M. M. M.	2560 1560 150 60		
1	Конц. муфта, 5жил. каб. 1кВ сеч.50-150мм.кв., без брон., внутр. уст. в составе с наконечником, перчаткой				wm.	6		
_	Конц. муфта, 5жил. каб. 1кВ сеч.10-35мм.кв., без брон., внутр. уст. в составе с наконечниками, перчаткой				wm.	6		
3 4	Наконечник кабельный медный под опресовку лужёный Наконечник кабельный медный под опресовку лужёный	ТМЛ-10 ТМЛ-4			шт. шт.	40 80		
5	Наконечник кабельный медный под опресовку лужёный 3.Осветительное оборудование	ТМ/Л-2,5			WM.	100		
1	Светодиодный светильник линейный, матовый рассеиватель, 220B, IP65, 83x1250x65, 4400Лм, 38Bm	CSVT SLIM-38/Tube		ЦСВТ	шт.	14		Т6 Тех.помещения тех.коридоры
			1 – Зам. 12- Изм Кол уч Лист № д	.21 <i>Ягеньсов</i> 08.2021 ок Подпись Дата		02-20-00	03.M0E-(Лис 8

	Поз.	Наименование и техническая характеристика	Tun, марка, обозначение документа, опросного листа	Код продукции	Поставщик	Ед. измерения	Кол.	Масса ед., кг	Примечание
	1	2	3	4	5	6	7	8	9
Ī	2	Световое табло "ВЫХОД", 1Вт, 220В, степень защиты IP42, время работы от аккимиляторов не менее 3ч. с иниверсальным креплением	Молния ULTRA 220B			шm.	12		"ВЫХОД"
Ī	3	om аккумуляторов не менее 3ч, с универсальным креплением Датчик движения микроволновый встраиваемый, нагрузка 800 Bm, IP20 Потолочный светильник Odeon Light Pillaron 3831/1C	ДД-МВ 301 3831/1C		Odeon Light	шт. шт.	33 178		МОП МОП
Ī	5	Лампа светодиодная GU10 12W 2700K	MR16-12W-827-GU10		ЭРА	шm.	178		МОП
-	6	Настенный светильник CIRCUS ,белый, 6Вт, 3000К, IP54, со встроенным	GW-8663S-6-WH-WW		CIRCUS	wm.	70		МОП
ŀ	7	акустическим датчиком и возможностью перехода в дежурный режим Светильник ROUND 950 h115мм, d950мм, LED 74Вт	ROUND 950			шт.	1		МОП 1 этаж
Ī	8	Светильник ROUND 1200 h115мм, d950мм, LED 74Вт	ROUND 1200			шm.	2		МОП 1 этаж
ľ	9	Настенный светильник DROP LED ,белый, 9Bm, 4000K,IP65	DROP LED		Световые технологии	шm.	7		T10 – освещение лифтовых шахт
İ	10	Профиль SL-MINI-8-2000 ANOD BLACK (ARL, Алюминий) 2 метра Экран SL-W7-2000 OPAL-PM BLACK (2 метра)	309411		Arlight(Электромир)	шm.	140		
	11	Вкран SL-W7-2000 OPAL-PM BLACK (2 метра)	259784		Arlight(Электромир)	шm.	140		
	12	Держатель SL-MINI-8 BLACK (В комплекте 4шт)	259786		Arlight(Электромир)	шт.	37		
L	13	Заглушка SL-MINI-8 BLACK с отверстием (ARL, Пластик)	309413		Arlight(Электромир)	шт.	140		
	14	Ваглушка SL-MINI-8 BLACK глухая (ARL, Пластик)	309412		Arlight(Электромир)	шm.	140		
	15	Светодиодная лента RT 2-5000 24V 3528, 600 LED Day4000 5mm 2x (LUX) (9.6 Вт/м, IP20)	174559		Arlight(Электромир)	M.	280		
	16	Блок питания ARS-75-24-FA (24V, 3.2A, 77W) (104ммх97ммх30мм)	027326(1)		Arlight(Электромир)	шm.	68		
	17	Светильник уличный светодиодный декоративный светильник "Луга", h=500мм			Saros	шm.	29		Т11 кровля С2 (или аналог по модели) см.лист 49 по
	18	Фундамен для установки светильника Луга ФС6	ФС6		Saros	шm.	29		установке фундамента
	19	Светодиодный светильник встраиваемый "Wall-Cut 150" 3000K, 9W,черный (графит)				шm.	21		Т12 кровля С2 (или аналог по модели)
	20	Светильник фасадный светодиодный"Туба" IP65 220B, 2x14Bm				шm.	4		Т13 кровля С2 (или аналог по модели)
	21	Светодиодная лента герметичная RTW-SE-A98-8mm 24V Warm3000 (10 W/m, IP65, 2835, 5m)			Arlight(Электромир)	M.	50		кровля С2
	22	Блок питания ARS-75-24-FA (24V, 3.2A, 77W) (104ммх97ммх30мм)	027326(1)		Arlight(Электромир)	wm.	3		кровля С2
	23	Светодиодный светильник линейный, матовый рассеиватель, 220B, IP65, 1212x95x88, 4400Лм, 54Вт	FACTORY.OPL LED		Световые технологии	шm.	12		
	24	Профиль ARH-WAVE-2000 BLACK (ARL, Алюминий) 2 метра			Arlight(Электромир)	M.	15		Т9 – установка в навесные козырки над
	25	Светодиодная лента герметичная RTW-SE-A98-8mm 24V Warm3000 (10 W/m, IP65, 2835, 5m)			Arlight(Электромир)	M.	15		входами .
읟	26	Блок питания ARS-75-24-FA (24V, 3.2A, 77W) (104ммх97ммх30мм)	027326(1)		Arlight(Электромир)	шm.	1		
<u>F</u>	27	Экран ARH-WAVE-2000 Ópal (arlight, Пластик)			Arlight(Электромир)	M.	15		T00
Взам.инв.№	28	Настенный светильник, куб 10х10х10 номера квартиры, индивидуального изготовления, 10Вт, индивидуального изготовления				шm.	34		T23 – подсветка номера квартиры
	1	4.Кабеленесущие системы Лоток перфорированный 50х400х3000	CLP10-050-400-4		IEK	шm.	16		
 	2	Лоток перфорированный 50х200х3000	CLP10-050-200-4		IEK	шп. шп.	16		
_	3	Поворот на 90град 50х400	CLP2P-050-400		IEK	шт.	5		
	4	Поворот на 90град 50х200	CLP2P-050-200		IEK	шm.	5_		
j j	5	Ваглушка торцевая для лотка 400х50	CLP1Z-050-400		IEK	шm.	2		
_	6	Заглушка торцевая для лотка 200x50 Кронштейн 500мм	CLP1Z-050-150		IEK	шт.	2		
Подп. и дата	<u>t</u>	Кронштеин 500мм Профиль перфорированный С-образный 500-1,5	CLP1CZ-500-1 CLP1C-020-030-500		IEK IEK	шт.	16		
<u>-</u>	0 	Профиль перфорированный П-образный 2000-1,5	CLM50D-PPP-200-15		IEK IEK	<u>шт.</u> шт.	16 8		
	10	Шпилька М8х1000	CE1120D-111-200-13		IEK	шm.	16		
}	11	Анкер забивной М8			12.1	шт.	32		
	12	Γαῦκα Μ8				шт.	48		
) [1]					<u> </u>				/lucm
Инв.№подл.				1 – Зам. 12 Изм Кол уч Лист №	2-21 <i>Ягеньтов</i> 08.2021 док Подпись Дата		02-20-00)-30M.CO	9

	Поз.	Наименование и техническая характеристика	Tun, марка, обозначение документа, опросного листа	Код продукции	Поставщик	Ед. измерения	Кол.	Масса ед., кг	Примечание
	1	2	3	4	5	6	7	8	9
	12	Γαῦκα Μ8				шm.	48		
	13 14	Болт M8 Шαύδα M8				шт.	32 48		
	14 15	тичной то Труба ПВХ гофрированная диам. 25мм			ДКС	<u>шт.</u> м	6480		
	16	Груба ПВХ гофрированная диам. 32мм			ДКС	M	1680		
	17	Труба ПВХ гофрированная диам. 32мм Труба ПВХ гофрированная диам. 16мм			ДКС	М	5340		
	18	Клипса крепеж для трубы диам. 25мм			ДКС	шm.	12960		
	19 20	Клипса крепеж для трубы диам. 32мм Клипса крепеж для трубы диам. 16мм			ДКС ДКС	<u>шт.</u> шт.	3360 10680		
	21	Клипса крепеж для трубы диам. 16мм Груба ПВХ гладкая жесткая, диам.63мм			дис	M.	150		
	22	Приба ПВХ гладкая жесткая, диам.50мм				M.	70		
	23	Труба ПВХ гладкая жесткая, диам.32мм Труба ПВХ гладкая жесткая, диам.25мм				M.	2630 4250		
	24 25	Труба ПВХ гладкая жесткая, диам.16мм				M.	5700		
	26	Муфта труба-труба для гладких жестких ПВХ труб диам.25мм				wm.	2125		
	27	Муфта труба-труба для гладких жестких ПВХ труб диам.50мм				шm.	35		
	28 29	Муфта труба-труба для гладких жестких ПВХ труб диам.32мм Муфта труба-труба для гладких жестких ПВХ труб диам.63мм				шт.	1315 75		
						шm.			
	30	Муфта труба-труба для гладких жестких ПВХ труб диам.16мм				wm.	2850		
		Б.Электроустановочные изделия Выключатель одноклавишный для скрытой установки, 10A, 250B, IP20 (серия							
	1	"Glossa") цвет уточнить	GSL000111		Schneider Electric	шт	196		
	2	Выключатель двухклавишный для скрытой установки, 10A, 250B, IP20 (серия "Glossa") цвет уточнить	GSL000151		Schneider Electric	шт	82		
	3	Розетка для скрытой установки, 2P+PE, 16A, 250B, степень защиты IP20, (серия "Glossa") цвет уточнить	GSL000143		Schneider Electric	шт	577		Помещения с отделкой
	4	Рамка однопостовая, (серия "Glossa") цвет уточнить	GSL000101		Schneider Electric	шт	640		Помещения с отделкой
	5	Рамка двухпостовая, (серия "Glossa") цвет уточнить	GSL000102		Schneider Electric	шт	89		Помещения с отделкой
	6	Рамка трехпостовая, (серия "Glossa") цвет уточнить	GSL000104		Schneider Electric	шт	3		Помещения с отделкой
	7	Рамка четырехпостовая, (серия "Glossa") цвет уточнить Розетка для скрытой установки с рамкой, 2P+PE, 16A, 250B, степень	GSL000104		Schneider Electric	шт	3		Помещения с отделкой
	8	защиты IP44, (серия "Glossa") цвет уточнить Две розетка для скрытой установки с рамкой, 2x2P+PE, 16A, 250B, степень	GSL000148		Schneider Electric	шт	72		Помещения с отделкой
	9	вашиты IP44. (серия "Glossa") ивет иточнить	GSL000147		Schneider Electric	шт	38		Помещения с отделкой
	10	Розетка компьютерная RJ45 кат.5Е (серия "Glossa") цвет уточнить	GSL000181K		Schneider Electric	шт	4		Помещение Д.центра
	11 12	блок: розетка + 1-клавишный выключатель белый Коробка установочная 7 ввод. d20мм (в кирпич), d68x42мм KY1101	GSL000160 KY1101		Schneider Electric HEGEL	шт	34 845		Лоджии
		Ящик с понижающим трансформатором с розеткой, 225х145х120 ЯТП				шт	1 (+0		Tovilluosidos socionistis
<u>₹</u>	13	220/36B IP54 250Bm	ЯТП 220/36B IP54 250Bm		IEK	шт	4		Технические помещения
.uHB	14 15	Коробка распределительная открытой установки 85Х85Х40 Патрон потолочный Пкб27-04-К21 карболитовый Е27 черный	IMT350921 EPK12-04-02-K01		Schneider Electric IFK	шm шm	670 275		в квартирах
Взам.инв.№	16	Электрические теплые полы марки TERM-GS , в комплекте с креплением:	TERM-GS-1280		000 ГК Терм	um um	2 2		Д.центр ТР1,ТР2
<u> </u>	17	Электрические теплые полы марки TERM-GS , в комплекте с креплением:	TERM-GS-1600		000 ГК Терм	шт	1		Д.центр ТР10
	18	Электрические теплые полы марки TERM-GS , в комплекте с креплением:	TERM-GS-160		000 ГК Терм 000 ГК Терм	шт	1		Д.центр ТР6
	19 20	Электрические теплые полы марки TERM-GS , в комплекте с креплением: Электрические теплые полы марки TERM-GS , в комплекте с креплением:	TERM-GS-1920 TERM-GS-2400		000 ГК Терм 000 ГК Терм	шm шm	1		Д.центр ТР8 Д.центр ТР4
ma m	21	Электрические теплые полы марки TERM-GS , в комплекте с креплением:	TERM-GS-480		000 ГК Терм	um um	1 1		Д.центр ТР9
да	22	Электрические теплые полы марки TERM-GS , в комплекте с креплением:	TERM-GS-640		000 ГК Терм	mw mu	1		Д.центр ТР5
<u>-</u>	23	Электрические теплые полы марки TERM-GS , в комплекте с креплением:	TERM-GS-800		000 FK Tepm	шт	1		Д.центр ТРЗ
Подп. и дата	24 25	Электрические теплые полы марки TERM-GS , в комплекте с креплением: Терморегулятор механический с датчиком температуры TC-201	TERM-GS-80		000 ГК Терм 000 ГК Терм	шm шm	12		Д.центр ТР7, ТР11, ТР12 Д.центр
									/lucm
Инв.№подл.				Изм Кол уч Лист № 0	док Подпись Дата		02-20-00	-30M.CO	10
				, , , , , , , , , , , , , , , , , , ,	1			Форма	- 42

		į		i	•				
	Поз.	Наименование и техническая характеристика	Tun, марка, обозначение документа, опросного листа	Код продукции	Поставщик	Ед. измерения	Кол.	Масса ед., кг	Примечание
	1	2	3	4	5	6	7	8	9
		6.Материалы							
		Огнестойкая однокомпонентная пена Электрощитовая 0.4кВ (средства эл.защитные и индивидуальной защиты). Все средства должны пройти испытания в лаборатории и иметь действующий протокол испытаний	DF DF1201			шт	2		
ł		Диэлектрический ковёр Диэлектрические клещи				шm шm	3		
		Диэлектрические перчатки				шт	1		
ļ		Огнетушитель порошковый	0П-5			шп	1 1		
}	<u>5</u>	Песок Ваземление переносное				<u>ш</u> т	<u> </u>		
ŀ	8	раземление переносное Штанга диэлектрическая				<u> </u>	1 1		
		Указатель напряжения					1		
ļ		Плакат электробезопасности				шт	1		
ŀ		Средства для оказания первой помощи пострадавшим от несчастных				KOMD/I	1		
		случаев				компл	1		
}	1	7.Заземление Полоса стальная огрунтованная	4x25 ΓΟCT 103-2006				100		
ŀ	<u> </u>	Полоса стальная огрунтованная	5x50 ΓΟCT 103-2006			M.	200		
ŀ	3	Ящик с ГЗШ, сечение медной шины 4х40мм	Γ3Ш-8-03-8			М. КОМП/Л.	1		
	4	Дополнительная шина уравнивания потенциала	ДШУП			компл.	1		
		Электро оборудование "Секция 3"					1		
	3.1ЩУ	Шкаф вводной учёта на два ввода, в комплекте: Разъединитель 3P, 630A – 2 шт Сч-к эл.энергии 3P мн.тарифный, кл.т.0.5S/1, 5(10)A, 3*230/400, RS-485 – 2 шт Трансформатор тока кл.т.0,5S, 3BA – 6 шт Шкаф вводной учёта на два ввода, в комплекте:	CSCS 400 630A Милур 307.52R-2-D ТШЛ-0,66 кл.т.0,5S, 3BA 630/5A			компл	1		См.опросный лист .ОЛ1
o.N.	3.2ЩУ	Разъединитель 3Р, 315А – 2 шт Сч-к эл.энергии 3Р мн.тарифный, кл.т.0.5S/1, 5(10)А, 3*230/400, RS-485 – 2 шт	CSCS 400 315A Милур 307.52R-2-D ТШЛ-0,66 кл.т.0,5S, 3BA 300/5A			компл	1		См.опросный лист .ОЛ1
<u> </u> 플	3.1BPY1	Трансформатор тока кл.т.0,5S, 3BA – 6 шт Шкаф вводно-распределительный на два ввода	cM aucm /			V0115.5	1		
Взам.инв.№		шкаф вводно-распределительный на два ввода	см. лист 4			компл.	1		
			cm. nucm 5			компл.	1		
 	3.1ABP1	Шкаф вводно-распределительный на два ввода с АВР Шкаф вводно-распределительный на два ввода с АВР, с красной панелью	см. лист 4			КОМПЛ.			
	J. IADFIII	nnu	см. лист 4			компл.	1		
Подп. и дата	3.2ABP2	Шкаф вводно-распределительный на два ввода с АВР	см. лист 5			компл.	1		
ا م	3.2АВРП2	шкаф вводно-распределительный на два ввода с АВР, с красной панелью	см. лист 5			компл.	1		
ا _ز	ШРСЗ	ППУ Щит силовой распределительный навесной, IP31	см. лист 8.1				1		
]0g	<u>шРС3</u> ШОЗ	Щит силовой распревелительный навесной, IP31	см. лист в.т см. лист 10.1		1	КОМПЛ. КОМПЛ.	1 1		+
<u> </u>	<u>шоз</u> ШАОЗ	Щит силовой распревелительный навесной, IP31	см. Лист 10.1 см. лист 12.1			KOMITI.	1 1		+
	<u>шдоз</u> ШВЗ.1	Щит силовой распределительный навесной, IP31	см. лист 15.1 см. лист 16.2		1	KOMIT/I.	1 1		+
	ШВЗ.2	Щит силовой распределительный навесной, IP31	см. лист 16.3			компл.	<u> </u>		
						,			
Инв.№подл.					2-21 <i>Агеньтов</i> 08.2021 док Подпись Дата		02-20-00)-30M.C0	/lucm 11
				rism N∪/i YY /IUCM Nº	OOK HOUHULB HUHHU				

	Поз.	Наименование и техническая характеристика	Tun, марка, обозначение документа, опросного листа	Код продукции	Поставщик	Ед. измерения	Кол.	Масса ед., кг	Примечание
	1	2	3	4	5	6	7	8	9
	ШСУК	Щит силовой распределительный навесной, IP31	см. лист 22.3 см. лист 20.4			КОМПЛ. КОМПЛ.	1		
	ШССс3	Щит силовой распределительный навесной, IP31 Щит силовой распределительный навесной, IP31	см. лист 19.1			KOMII/I.	1		
	ЯВЗ 125	ЯВЗ-31/100-У2 125А	см. лист 5			компл.	2		
	ЯВЗ 100	ЯВЗ-31/100-У2 100А	см. лист 5			компл.	2		
	ЩЭ-4	Щит этажный встраиваемый со сплошными дверцами, влагостойкий корпус, без слаботочного отсека, фальшпанелью, ключ-треугольник, в комплекте: Счётчик эл.1ф, кл.т.1/2, 5(100)A, 230, RS-485 - 4 шт Выключатель нагрузки 1Р, 63A - 4 шт Автоматический выключатель 1Р, С50A, 4,5kA - 4 шт Автоматический выключатель диф.тока 1+N, С16A, 4,5kA, 30мА - 1 шт Розетка модульная, 16A - 1 шт	Милур 107.22R-IL-D			компл.	5		
	ЩЭ-6	Кабель силовой — 0.5 м Щит этажный встраиваемый со сплошными дверцами, влагостойкий корпус, без слаботочного отсека, фальшпанелью, ключ-треугольник, в комплекте: Счётчик эл.1ф, кл.т.1/2, 5(100)A, 230, RS-485 – 6 шт Выключатель нагрузки 1Р, 63A – 6 шт Автоматический выключатель 1Р, C50A, 4,5kA – 6 шт Автоматический выключатель диф.тока 1+N, C16A, 4,5kA, 30мA – 1 шт Розетка модульная, 16A – 1 шт Кабель силовой – 0.5 м	Милур 107.22R-IL-D			компл.	25		
Взам.инв.№	ЩК mun1	Кабель силовой — 0,5 м Щит квартирный навесной, пластиковый,Міпі pragma Іном=100А, белый, 12мод., в комплекте: Выключатель нагрузки 3Р, 63А – 1 шт Автоматический выключатель 1Р, С40А, 4,5кА – 1 шт Автоматический выключатель 1Р, С10А, 4,5кА – 3 шт Выключатель дифференциального тока 2Р, С16А, 4,5кА – 3 шт Щит квартирный навесной, пластиковый,Міпі pragma Іном=100А, белый,				компл.	150		
Подп. и дата		12мод., в комплекте: Выключатель нагрузки 3Р, 63А – 1 шт Автоматический выключатель 1Р, С40А, 4,5kA – 1 шт Автоматический выключатель 1Р, С10А, 4,5kA – 3 шт Выключатель дифференциального тока 2Р, С16А, 4,5kA – 4 шт 2.Кабельная продукция				компл.	20		
		Кαδель Каδ.алюминевыйй; ПВХ пониж. горючести и газо-дымовыделением, 0,66кВ	АВВГнг(A)-LS 1x240	ΓΟCT 31996-2012		M.	120		
дл.	l	учальнансовая, пол понаж. горючеств в газо-овичоовоелением, одоко	ADDI 115/M/-E3 18240	IUCI J1770-2012		<u>ן</u> М.	IZU		
Инв.№подл.				1 – Зам. 12- Изм Кол уч Лист № д	.21 <i>Агеньтов</i> 08.2021 ок Подпись Дата		02-20-00		/lucm 12

	Поз.	Наименование и техническая характеристика	Tun, марка, обозначение документа, опросного листа	Код продукции	Поставщик	Ед. измерения	Кол.	Масса ед., кг	Примечание
F	1	2	3	4	5	6	7	8	9
	2	Каб.алюминевыии; ПВХ пониж. горючести и газо-дымовыделением, 0,66кВ	ABBTHZ(A)-LS 5x95	ΓΟCT 31996-2012		M.	425		
	<u>3</u>	Каб.алюминевыйй; ПВХ пониж. горючести и газо-дымовыделением, 0,66кВ Каб.медный; ПВХ пониж. горючести и газо-дымовыделением, 0,66кВ	ABBГнг(A)-LS 5x70 ВВГнг(A)-LS 5x70	ΓΟCT 31996-2012 ΓΟCT 31996-2012		M. M.	260 15		
	5	Каб.медный; ПВХ пониж. горючести и газо-дымовыделением, 0,66кВ	BBCH2(A)-LS 5x35	FOCT 31996-2011		M.	15		
	6	Каб.медный; ПВХ пониж. горючести и газо-дымовыделением, 0,66кВ	BBГнг(A)-LS 5x25	ΓΟCT 31996-2011		M.	15		
	<u>f</u>	Каб.медный; ПВХ пониж. горючести и газо-дымовыделением, 0,66кВ Каб.медный; ПВХ пониж. горючести и газо-дымовыделением, 0,66кВ	ВВГнг(A)-LS 5x16 ВВГнг(A)-LS 5x10	ΓΟCT 31996-2012 ΓΟCT 31996-2012		M. M	45 40		
	9	Кαδ.медный; ПВХ пониж. горючести и газо-дымовыделением, 0,66кВ	BBГнг(A)-LS 5x6	ΓΟCT 31996-2011		M.	65		
	10	Каб.медный; ПВХ пониж. горючести и газо-дымовыделением, 0,66кВ	BBCHz(A)-LS 5x6 BBCHz(A)-LS 5x4	ΓΟCT 31996-2012		M.	20		
-	<u>11</u> 12	Каб.медный; ПВХ пониж. горючести и газо-дымовыделением, 0,66кВ Каб.медный; ПВХ пониж. горючести и газо-дымовыделением, 0,66кВ	BBFHz(A)-LS 5x2,5 BBFHz(A)-LS 5x1,5	ΓΟCT 31996-2012 ΓΟCT 31996-2012		M. M.	195 135		
	13	Кαδ.медный; ПВХ пониж. горючести и газо-дымовыделением, 0,66кВ	BBFH2(A)-LS 4x1,5	ГОСТ 31996-2012		M.	1750		
	14	Каб.медный; ПВХ пониж. горючести и газо-дымовыделением, 0,66кВ	BBCH2(A)-LS 3x10	ΓΟCT 31996-2012		M.	4250		
	15 16	Каб.медный; ПВХ пониж. горючести и газо-дымовыделением, 0,66кВ Каб.медный; ПВХ пониж. горючести и газо-дымовыделением, 0,66кВ	BBГнг(A)-LS 3x6 BBГнг(A)-LS 3x2,5	ΓΟCT 31996-2012 ΓΟCT 31996-2012		M. M.	3875 31680		
	17	Каб.медный; ПВХ пониж. горючести и газо-дымовыделением, 0,66кВ	ВВГнг(A)-LS 3x1,5	ΓΟCT 31996-2012		M.	21060		
	18	Каб.медный; ПВХ пониж. горючести и газо-дымовыделением, 0,66кВ	BBCHz(A)-LS 2x1,5	ΓΟCT 31996-2012		M.	2050		
	19 20	Каб.медный; ПВХ пониж. горючести и газо-дымовыделением, 0,66кВ Каб.медный; ПВХ пониж. газо-дымовыделением огнестойкий, 0,66кВ	BBCH2(A)-FRLS 5x35 BBCH2(A)-FRLS 5x10	ГОСТ 31996-2012 ГОСТ 31996-2012		M. M.	260 150		
	21	Каб.медный; ПВХ пониж. газо-дымовыделением огнестойкий, 0,66кВ	BBCH2(A)-FRLS 5x6	ΓΟCT 31996-2012		M.	80		
	21	Каб.медный; ПВХ пониж. газо-дымовыделением огнестойкий, 0,66кВ	BBCHz(A)-FRLS 5x4	ΓΟCT 31996-2012		M.	20		
	22 23	Каб.медный; ПВХ пониж. газо-дымовыделением огнестойкий, 0,66кВ Каб.медный; ПВХ пониж. газо-дымовыделением огнестойкий, 0,66кВ	BBГнг(A)-FRLS 5x2,5 BBГнг(A)-FRLS 4x10	ΓΟCT 31996-2012 ΓΟCT 31996-2012		M. M.	310 20		
	24	Каб.медный; ПВХ пониж. газо-дымовыделением огнестойкий, 0,66кВ	BBCH2(A)-FRLS 4x10	ΓΟCT 31996-2012		M.	40		
	25	Каб.медный; ПВХ пониж. газо-дымовыделением огнестойкий, 0,66кВ	BBCHz(A)-FRLS 4x4	ΓΟCT 31996-2012		M.	20		
	26 27	Каб.медный; ПВХ пониж. газо-дымовыделением огнестойкий, 0,66кВ Каб.медный; ПВХ пониж. газо-дымовыделением огнестойкий, 0,66кВ	BBГнг(A)-FRLS 4x2,5 BBГнг(A)-FRLS 3x4	ΓΟCT 31996-2012 ΓΟCT 31996-2012		M.	80 325		
	29	Каб.медный; ПВХ пониж. газо-дымовыделением огнестойкий, 0,66кВ	BBFH2(A)-FRLS 3x4 BBFH2(A)-FRLS 3x2,5	ΓΟCT 31996-2012		M. M.	890		
	30	Каδ.медный; ПВХ пониж. газо-дымовыделением огнестойкий, 0,66кВ	BBCH2(A)-FRLS 3x1,5	ΓΟCT 31996-2012		M.	3475		
	31 32	Каб.медный; ПВХ пониж. газо-дымовыделением огнестойкий, 0,66кВ Провод установочный гибкий с медной жилой с ПВХ изоляцией	BBГнг(A)-FRLS 2x1,5 ПуГВ-LS 1x4	ΓΟCT 31996-2012 ΓΟCT 31996-2012		M.	3100 400		
	33	Провод установочный гибкий с медной жилой с ПВХ изоляцией	ПуГВ-LS 1x4 ПуГВ-LS 1x25	ΓΟCT 31996-2013		M. M.	120		
		Муфта,наконечники	-						
	1	Конц. муфта, 5жил. каб. 1кВ сеч.50–150мм.кв., без брон., внутр. уст. в составе с наконечником, перчаткой Конц. муфта, 5жил. каб. 1кВ сеч.10–35мм.кв., без брон., внутр. уст. в составе с					16		
	2	наконечниками, перчаткой				шm.	10		
	3	Наконечник кабельный медный под опресовки лижёный	ТМЛ-10			шm.	40		
	4	Наконечник кабельный медный под опресовку лужёный Наконечник кабельный медный под опресовку лужёный	ТМЛ-4 ТМЛ-2,5			um.	100		
-N.O.	5	В.Осветительное оборудование	1111/1-2,5			шm.	250		
	1	Светодиодный светильник линейный, матовый рассеиватель, 220В, IP65, 83x1250x65, 4400Лм, 38Вт	CSVT SLIM-38/Tube		ЦСВТ	шm.	121		T6 Тех.помещения, тех.коридоры
	2	Световое табло "ВЫХОД", 1Вт, 220В, степень защиты IP42, время работы от аккумуляторов не менее 3ч, с универсальным креплением	Молния ULTRA 220B			шт.	5		"ВЫХОД"
╛	3	Указатель "ПК" со светодиодной подсветкой, 220В	MBD-200 E-05 ДД-МВ 301		Svetlon	шт.	32		″∏K″
	4	Датчик движения микроволновый встраиваемый, нагрузка 800 Вт. IP20 Потолочный светильник Odeon Light Pillaron 3831/1C			0.1	шт.	232		МОП
IIOGN. U GAMA	5		3831/1C		Odeon Light	шm.	633		МОП
	6	Лампа светодиодная GU10 12W 2700K	MR16-12W-827-GU10		ЭРА	шm.	633		МОП
= [7	Настенный светильник CIRCUS ,δелый, 6Вт, 3000К, IP54, со встроенным	GW-8663S-6-WH-WW		CIRCUS	шm.	322		МОП
\bot	Я	акустическим датчиком и возможностью перехода в дежурный режим Светильник ROUND 1200 h115мм, d950мм, LED 74Вт	ROUND 1200			 	1		МОП 1 этаж
001.	U	poemanular rooms 1200 IIIIshin, desarin, EED 140III	NOOND 1200			ј шііі.	1	l	
ИНБ.№ ПОДЛ.				1 - Зам. 12-: Изм Колуч Лист № до	21 <i>Ягеньстов</i> 08.2021 ок Подпись Дата		02-20-00	0-30M.CO	/lucm

ı	з. Наименование и техническая характеристика Тип, марка, обозначение документа, опросного листа Код продукции Поставщик Ед. измерения Кол. кг							
	1 2	3	4	5	6	7	8	9
	9 Настенный светильник DROP LED ,Белый, 9Bm, 4000K,IP65	DROP LED		Световые технологии	шm.	128		I 10 – освещение лифтовых шахт
	10 Профиль SL-MINI-8-2000 ANOD BLACK (ARL, Алюминий) 2 метра			Arlight(Электромир)	шm.	180		иафінових шахііі
	11 Экран SL-W7-2000 OPAL-PM BLACK (2 метра) 12 Держатель SL-MINI-8 BLACK (В комплекте 4шт)	259784		Arlight(Электромир)	шт.	180		
		259786		Arlight(Электромир)	шm.	45		
1	13 Ваглушка SL-MINI-8 BLACK с отверстием (ARL, Пластик)	309413		Arlight(Электромир)	шm.	180		
	14 Заглушка SL-MINI-8 BLACK глухая (ARL, Пластик) 15 Светодиодная лента RT 2-5000 24V 3528, 600 LED Day4000 5ml	309412		Arlight(Электромир)	шm.	180		
	15 (9.6 Bm/м, IP20) LBemoduodная лента RT 2-5000 24V 3528, 600 LED Day4000 5ml	m 2x (LUX) 174559		Arlight(Электромир)	М.	360		
	16 Блок питания ARS-75-24-FA (24V, 3.2A, 77W) (104ммх97ммх30м	м) 027326(1)		Arlight(Электромир)	шт.	20		
	17 Светодиодный заградительный огонь СД30-05-2	СД30-05-2			комп.	4		T0 -
	18 Светодиодный светильник линейный, матовый рассеиватель, 22 1212х95х88, 4400Лм, 54Вт	POB, IP65, FACTORY.OPL LED		Световые технологии	шm.	12		Т9 – установка в навесные козырки над входами Т23 – подсветка
	19 Настенный светильник, куб 10х10х10 номера квартиры, индивидуального изготовления, 10Вт, индивидуального изготов 4.Кабеленесущие системы	Вления			шm.	170		T23 – подсветка номера квартиры
	1 Лоток перфорированный 50х400х3000	CLP10-050-400-4		IEK	шm.	10		
	1 Лоток перфорированный 50х400х3000 2 Поворот на 90град 50х400	CLP2P-050-400		IEK	шm.	13		
	3 Заглушка торцевая для лотка 400x50 4 Кронштейн 500мм	CLP1Z-050-400 CLP1CZ-500-1		IEK IEK	шт.	10		
	5 Профиль перфорированный С-образный 500-1,5	CLP1C2-300-1 CLP1C-020-030-500		IEK	<u>шт.</u> шт.	10		
	5 Профиль перфорированный С-образный 500-1,5 6 Профиль перфорированный П-образный 2000-1,5	CLM50D-PPP-200-15		IEK	шm.	8		
	7 Шпилька M8x1000 8 Анкер забивной M8			IEK	<u>шт.</u> шт.	16 26		
	9				шп. шт.	26		
	10 Болт M8				шm.	16		
	11 Шайба М8 12 Груба ПВХ гофрированная диам. 25мм			ДКС	шт. м	28800		
	13 Пруба ПВХ гофрированная диам. 32мм			ДКС	M M	8125		
	14 Труба ПВХ гофрированная диам. 16мм			ДКС	М	24400		
	15 Клипса крепеж для трубы диам. 25мм 16 Клипса крепеж для трубы диам. 32мм			ДКС ДКС	шт.	57600 16250		
	16 Клипса крепеж для трубы диам. 32мм 17 Клипса крепеж для трубы диам. 16мм			ДКС	<u>шт.</u> шт.	48800		
	18 Пруба ПВХ гладкая жесткая, диам.63мм			Ave	M.	890		
	19 Груба ПВХ гладкая жесткая, диам.32мм				M.	2900		
	20 Труба ПВХ гладкая жесткая, диам.25мм 21 Труба ПВХ гладкая жесткая, диам.16мм				M.	4710		
	21 Груба ПВХ гладкая жесткая, диам.16мм 22 Муфта труба-труба для гладких жестких ПВХ труб диам.25мм	м			<u>м.</u> шт.	6140 2355		
	22 Муфта труба-труба для гладких жестких ПВХ труб диам.25мм 23 Муфта труба-труба для гладких жестких ПВХ труб дис	1м.32мм			um.	1450		
	24 Муфта труба-труба для гладких жестких ПВХ труб диам.63мм				шm.	445		
	25 Муфта труба-труба для гладких жестких ПВХ труб диам.16мм	1			шm.	1450		
2	<u> 5.Электроустановочные изделия</u>							
	Выключатель одноклавишный для скрытой установки, 10A, 250E "Glossa") цвет уточнить	GSL000111		Schneider Electric	шт	750		
	Выключатель двухклавишный для скрытой установки, 10A, 250E "Glossa") цвет уточнить	uSL000151		Schneider Electric	шm	310		
	Розетка для скрытой установки, 2P+PE, 16A, 250B, степень за (серия "Glossa") цвет уточнить	щиты IP20, GSL000143		Schneider Electric	шт	1980		Помещения с отделкой
	4 Рамка однопостовая, (серия "Glossa") цвет уточнить	GSL000101		Schneider Electric	wm	2200		Помещения с отделкой
	5 Рамка двухпостовая, (серия "Glossa") цвет уточнить	GSL000102		Schneider Electric	шm	420		Помещения с отделкой
								Лист
1			Изм Кол уч Лист №	док Подпись Дата		02-20-00	0-30M.CO	14

	Поз.	Наименование и техническая характеристика	Tun, марка, обозначение документа, опросного листа	Код продукции	Поставщик	Ед. измерения	Кол.	Масса ед., кг	Примечание
	1	2	3	4	5	6	7	8	9
'	6	Розетка для скрытои установки с рамкои, 2P+PE, 16A, 250B, степень зашиты IP44. (серия "Glossa") ивет иточнить	GSL000148		Schneider Electric	шт	240		Помещения с отделкой
		защиты IP44, (серия "Glossa") цвет уточнить Две розетка для скрытой установки с рамкой, 2x2P+PE, 16A, 250B, степень	GSL000147		Schneider Electric	шт	170		Помещения с отделкой
		защиты IP44, (серия "Glossa") цвет уточнить Блок: розетка + 1-клавишный выключатель белый	GSL000160		Schneider Electric	шm	34		Лоджии
	9	Короδка установочная 7 ввод. d20мм (в кирпич), d68x42мм КУ1101 Ящик с понижающим трансформатором с розеткой, 225x145x120 ЯТП	KY1101		HEGEL	шт	2915		
	10	220/36B IPS4 250Bm	ЯТП 220/36B IP54 250Bm		IEK	шm	11		Технические помещения
	11	220/36B IP54 250Bm Коробка распределительная открытой установки 85Х85Х40 Патрон потолочный Пкб27-04-К21 карболитовый Е27 черный	IMT350921		Schneider Electric	шп	3720		0 . 0
	12	натрон потолочный нкогт-04-кгі кароолитооый Егт черный 6.Материалы	EPK12-04-02-K01		IEK	шт	860		в квартирах
	1	Огнестойкая однокомпонентная пена	DF DF1201			шm	3		
	2	Диэлектрический ковёр Диэлектрические клещи				шт	4		
	4	диэлектрические клещи Диэлектрические перчатки				um um	1 1		
	5	Огнетушитель порошковый	0П-5			шт	1		
	6	Песок Ваземление переносное				шт	1 1		
	7	·				шт			
	8	Штанга диэлектрическая				шт	1		
	9 10	Указатель напряжения Плакат электробезопасности				шт	1 1		
		Гредства для оказания первой помощи пострадавшим от несчастных				компл			
	11	глучаев				компл	1		
	1	7.Заземление Полоса стальная огрунтованная	4x25			M.	150		
	2	Полоса стальная огрунтованная	5x50 FOCT 103-2006			M. M.	300		
	3	Яшик с ГЗШ, сечение медной шины 4х40мм	ГЗШ-8-03-8			компл.	1		
	4	Дополнительная шина уравнивания потенциала АХП секций 1-3	ДШУП			компл.	1 1		
	ЩАХП1	Щит силовой распределительный навесной, IP31	см. лист 13.1			компл.	1		
	ЩАХП2	Щит силовой распределительный навесной, IP31 Щит силовой распределительный навесной, IP31	см. лист 14.1			компл.	1		
	ЩАХПЭ	дин силооой распреоелинельный наоесной, 1251 2.Кабельная продукция	см. лист 13.2			КОМПЛ.			
	1	Каδ.медный; ПВХ пониж. горючести и газо-дымовыделением, 0,66кВ	ВВГнг(A)-LS 5x1,5	ΓΟCT 31996-2011		М.	300		
	2	Каδ.медный; ПВХ пониж. горючести и газо-дымовыделением, 0,66кВ В.Осветительное оборудование	ВВГнг(A)-LS 3x2,5	ГОСТ 31996-2012		M.	2700		
	1	Светодиодный светильник 12Bm, 24B, White(3000K/4000K), 3°, DMX512, IP66, 150x176x75мм. RAL — в				шт	190		пуп аналог
	2	цвет фасада. Блок питания 16Вт, 24В, IP67, 148х40х32мм.				um	192		или аналог
Взам.инв.№						WIII			מאם שחשאסצ
Взал	3	Коробка для блока питания LPF-16-24. Крепится к светильнику Светодиодный линейный светильник 36Вт, 220В, White(3000K/4000K), 10°,				шт	190		пип аналог
פו	4	DMX512, IP66,1000x45x69мм. RAL – в цвет фасада. В комплекте с антибликовым козырьком.				шт	16		пуп аналог
Подп. и дата		Светодиодный линейный светильник 18Вт, 220В, White(3000K/4000K), 10°, DMX512, IP66,500x45x69мм. RAL – в цвет фасада. В комплекте с антибликовым козырьком.				шт	4		или аналог
		Светодиодный линейный светильник 11 Вт, 220В, White(3000K/4000K), 10°, DMX512, IP66,300x45x69мм. RAL — в цвет фасада. В комплекте с антибликовым козырьком.				шт	6		или аналог
Инв.№подл.									1 -
3.Nº ſ				\vdash	+		00 00 0	0 704.50	Лист
N _H B					, , - 		02-20-0	0-30M.C0	15
				Изм Кол уч Лист №	док Подпись Дата				ر ا

Поз.	Наименование и техническая характеристика	Tun, марка, обозначение документа, опросного листа	Код продукции	Поставщик	Ед. измерения	Кол.	Масса ед., кг	Примечание
1	2	3	4	5	6	7	8	9
7	Светодиодный линейный светильник встраиваемого типа 24Вт, 24В, White(3000K/4000K) 10°, ШИМ, IP67, 1000x50x75мм Светодиодный линейный светильник встраиваемого типа 12Вт, 24В,				шm	36		или анало
8					шт	7		или анало
9	White(3000K/4000K) 10°, ШИМ, IP67, 500x50x75мм Опора 6м, в комплекте с закладной деталью				шт	3		или анало
10	Проектор 80Bm, f=135мм, IP64, 298x265x193 мм, с креплением на опору				шт	1		или анало
11	Фильтр цветокоррекции 3000К				шт	3		или анало
12	Графарет для проектора				шт	3		или анало
13	Система управления в составе				ком.	3		или анало
_	Контроллер управления осветительными приборами dmx DMX NODE				шт	1		или анало
_	Блок питания 24В 30Вт				шт	2		или анало
-	Ethernet коммутатор SYMPL				шт	1		или анало
-	Wi-Fi poymep MOXA AWK-3131				шт	1		или анало
-	10.4" Планшет				шт	1		или анало
	4.Кабеленесущие системы					25.00		
1	офрированные трубы из полиамида цвет Черный			ДКС	M.	2500		
2	Клипса крепеж для трубы диам. 25мм			ДКС	шт.	500		

Взам.инв.№
Подп. и дата
Инв.№подл.

Изм Кол уч Лист № док Подпись Дата			
	1 1		

02-20-00-30M.CO

/lucm

						Опросный лист							
		Изгот	овителі	Ь		Рос	сия						
		Tun r	панели			Ш	19						
		Pa	змер			2000x8	00x600						
	(тепен	ь защип	пы		не менее IP55 (литой поли	уретанов	дый уплотю	нитель)				
	Климс	ітическ	coe ucno	лнение		УХ	(//4						
		Номер	группь	I		B8ođ 1			Ввод 2				
	В6	одное г	Jcmpoūc	тво		CSCS 400 K3C0 CSCS400K3CO CS Electric			S 400 K3C0 K3C0 CS Ele	ctric			
	Tun u		ческие (Занные		Милур 307.12-R-1L 230/400B 5(10)A кл.m.0,2S	Милу		–1L 230/4 л.m.0,2S	00B 5(10)A			
			ческие (ТШП-0,66 кл.m.0,5S, 3BA "C3TT" (МПИ 16лет)	ТШ		m.0,5S, 3B <i>A</i> 7И 16лет)	. "C3TT"			
	Дono∕	1HUME/I	ьные ук	азания		Шкаф каркасный. Сварной каркас должен о жесткость конструкции и обладать высок каркаса должны иметь перфорацию для уст Материал: - каркас и дверь: листовая сталь 2,0 мм; - панели боковые: листовая сталь 1,5 мм; Поверхность каркаса, двери и панели: фост порошковое напыление с RAL 7035. Уплотнение двери и панели: вспененный по Замок: четырехточечный штанговый с двог Петля: угол открывания до 130. Комплектация с розеткой и светильником.	ой несущ тановки фатирово лиуретан йной боро	несущей способностью. Стойки новки оборудования. пирование, структурное уретан.					
						02-20	-00-3C	OM.0/11					
Изм.	Кол.уч	Лист	№док.	Подипсь	Дата								
Разраб		Агеносо		Frehotob			,	Стадия	/lucm	/lucmo8			
Провер	u/l	Курочкі	JH	Ryporkun	UD.ZUZ			Р	1	<u>-</u>			
Н. конп	ıp.	Ивлеев		Uhmeb	05.202	1 Опросный лист на ЩУ		00	00 Сетевые	решения			
 						Κουμροβαι		Φ.	рмат Δ	<u> </u>			

Подп. и дата

Инв. № дубл.

Взам. инв. №

Подпись и дата

Инв. № подл.

					Опросный лист	_					
Изготовитель					Россия						
Tun панели					ВРУ						
Размер					2000×800×600						
Степень защиты					не менее IP55 (литой полиуретановый уплотнитель)						
Климатическое исполнение					9X <i>N</i> 4						
Номер группы					B8od 1		B8od 2				
Вводное устройство					Переключатель на два направления с нулевым положением: I-0-II		ключатель на два направления с нулевым положением: I-0-II				
Tun и технические данные счётчика					Милур 307.12-R-1L 230/400B 5(10)A кл.m.0,2S	Милур	ур 307.12-R-1L 230/400B 5(10)A кл.т.0,2S				
Tun и технические данные трансформатора тока					ТШП-0,66 кл.m.0,5S, 3BA "C3TT" (МПИ 16лет)	тшп	ГШП-0,66 кл.m.0,5S, 3BA "C3TT" (МПИ 16лет)				
Дополнительные указания					Шкаф каркасный. Сварной каркас должен обеспечивать необходимую жесткость конструкции и обладать высокой несущей способностью. Стойки каркаса должны иметь перфорацию для установки оборудования. Материал: - каркас и дверь: листовая сталь 2,0 мм; - панели боковые: листовая сталь 1,5 мм; Поверхность каркаса, двери и панели: фосфатирование, структурное порошковое напыление с RAL 7035. Уплотнение двери и панели: вспененный полиуретан. Замок: четырехточечный штанговый с двойной бородкой. Петля: угол открывания до 130 . Комплектация с розеткой и светильником.						
	•	,									
	-				02-20	10E-00-	M.0/12				
Изм. Кол.уч	Лист	№док.	Подипсь	Дата	Многосекционный жилой дом со встроенными нежилыми помещениями и подземной автостоянкой по ул.Нагорная в г.Екатеринбурге						
Разраб.	Агеносо		Azerrotob				Стадия	/lucm	Листов		
Проверил	Курочкі	ЛН	Кургочкин	05.202	1		Р	1	-		
Н. контр.	Ивлеев		Uhmeb	05.202	1 Опросный лист на ВРУ		00	О Сетевые	решения		
	1		I		Κορμροβαια		Фо	рмат Δ	1		

Подп. и дата

Инв. № дубл.

Взам. инв. №

Подпись и дата

Инв. № подл.

Копировал

Формат А4

					Опросный лист						
	Изгото	овите <i>л</i> і	Ь		Россия						
	Tun n	анели			BPY с ABP на автоматических выключателях и на контакторах						
	Раз	вмер			1000×650×285						
	Степень	защип	пы		не менее IP55 (литой полиуретан	новый уплотнитель)					
Клим	атическ	oe ucno	лнение		УXЛ4						
	и технич ика прям				Милур 307.62-R-1L 230/400B 5(100)A кл.m. 0.5S						
			апорного Занные		Милур 307.12-R-1L 230/400B	Милур 307.12-R-1L 230/400B 5(10)A кл.m.0,2S					
	и технич ансформ				ТШП-0,66 кл.m.0,5S, 3B. (МПИ 16лет)						
Дone	лнитель	ные ук	азания		Шкаф каркасный. Сварной каркас должен обеспечивать необходимую жесткость конструкции и обладать высокой несущей способностью. Стойки каркаса должны иметь перфорацию для установки оборудования. Степень защиты не менее IP55 обеспечить литым полиуретановым уплотнителем. Материал: - каркас и дверь: листовая сталь 2,0 мм; - панели боковые: листовая сталь 1,5 мм; Поверхность каркаса, двери и панели: фосфатирование, структурное порошковое напыление с RAL 7035. Уплотнение двери и панели: вспененный полиуретан. Замок: четырехточечный штанговый с двойной бородкой. Петля: угол открывания до 130 . Комплектация с розеткой и светильником. АВР для систем противопожарной защиты — с красной панелью						
				1							
					02-20-00-3	90M.0/13					
Изм. Кол.у	Лист	№док.	Подпись	Дата	— Многосекционный жилой дом со встроенными не автостоянкой по ул.Нагорная в						
Разраб.	Агеносо		Azerrotob			Стадия	/lucm	Листов			
Проверил	Курочки	Н	Куроскин	05.202	1	Р	1	-			
Н. контр.	Ивлеев		Uhmeb	05.202	1 Опросный лист на ВРУ с АВР	000 Сетевые решения		решения			
<u> </u>	1			<u> </u>	Konunoha a		лмат Д	1.			

Подп. и дата

Инв. № дубл.

Взам. инв. №

Подпись и дата

Инв. № подл.